

Egudinia z eri. 12 ustrany z Krac (17.05.1989 a. Premi geofenjare "Lontogichizae (f. 182-19. 2000 a. Ni 1986, pazatre. 1986, zo grad europouszeosototo, europouszeosotototo republikationopy wymicało rozpouszeofujecza i rozpouszeosototom recejszej mogy wymicało zezwielene Stewisty.




119,1 4/7 RURA KANALIZACYJNA PVC-U \$200×59 KANAL F-2 119.0 4/9 P-9 420,20, 118,60 PRZEDSIĘBIORSTWO USŁUGOWĘ GEODEŻYJNO-PROJEKTOWE GEODEŻYJNO-PROJEKTOWE Czesław Żokowski 97-954 W-va. ul. Kirżowej Marysteńki S1 m. 11 ret Bax 825-24-03 ODBITKA z mapy zasadniczej9Mdt52nCH3l0. sekcja. 2 5/3-44 H3 z mapy KEMDER 3686 CY arkusz INMENTARYZACJĄ Ż GEODEZYJNĄ AKTUALIZACJĄ tenemu oznaczonego dolonum zielomym. Skala 1: 1900 ... mgr inz. Czesław Zukowski chapa aktuains Geodeta uprawniony 02-954 Warszawa na dzień 6.01.051 uł. Królowej Marysieńki Nr 31 m. 11 pozwolenie rir 5950


KANAŁ GRAHIT.

KANAL TEOCZNY


TECH -	SAN EI	wira Hendze	el .						
Nazwa opracowa Adres:	ania:	PBW kan miejscow	alizacji saniti rości Wilcza (ernej w Sóra, gm. Les	sznowole.				
Nazwa rysunku:	lazwa rysunku:		Plan zagospodarowania terenu mapa 2 \$13-14W3-4						
Projektowal:	mgr inz. Elwi	ira Hondzel	Upr.	St 553/86	Podois	<u></u>			
Sprawdził:	mgr inz. Ann	a Chudzik	Upr.	St 195/89	Podpis	(filiade			
<u> </u>	Warsa	rewa , grudzień 200)4	<u>i</u>	Skala: 1:1000	Norys.			

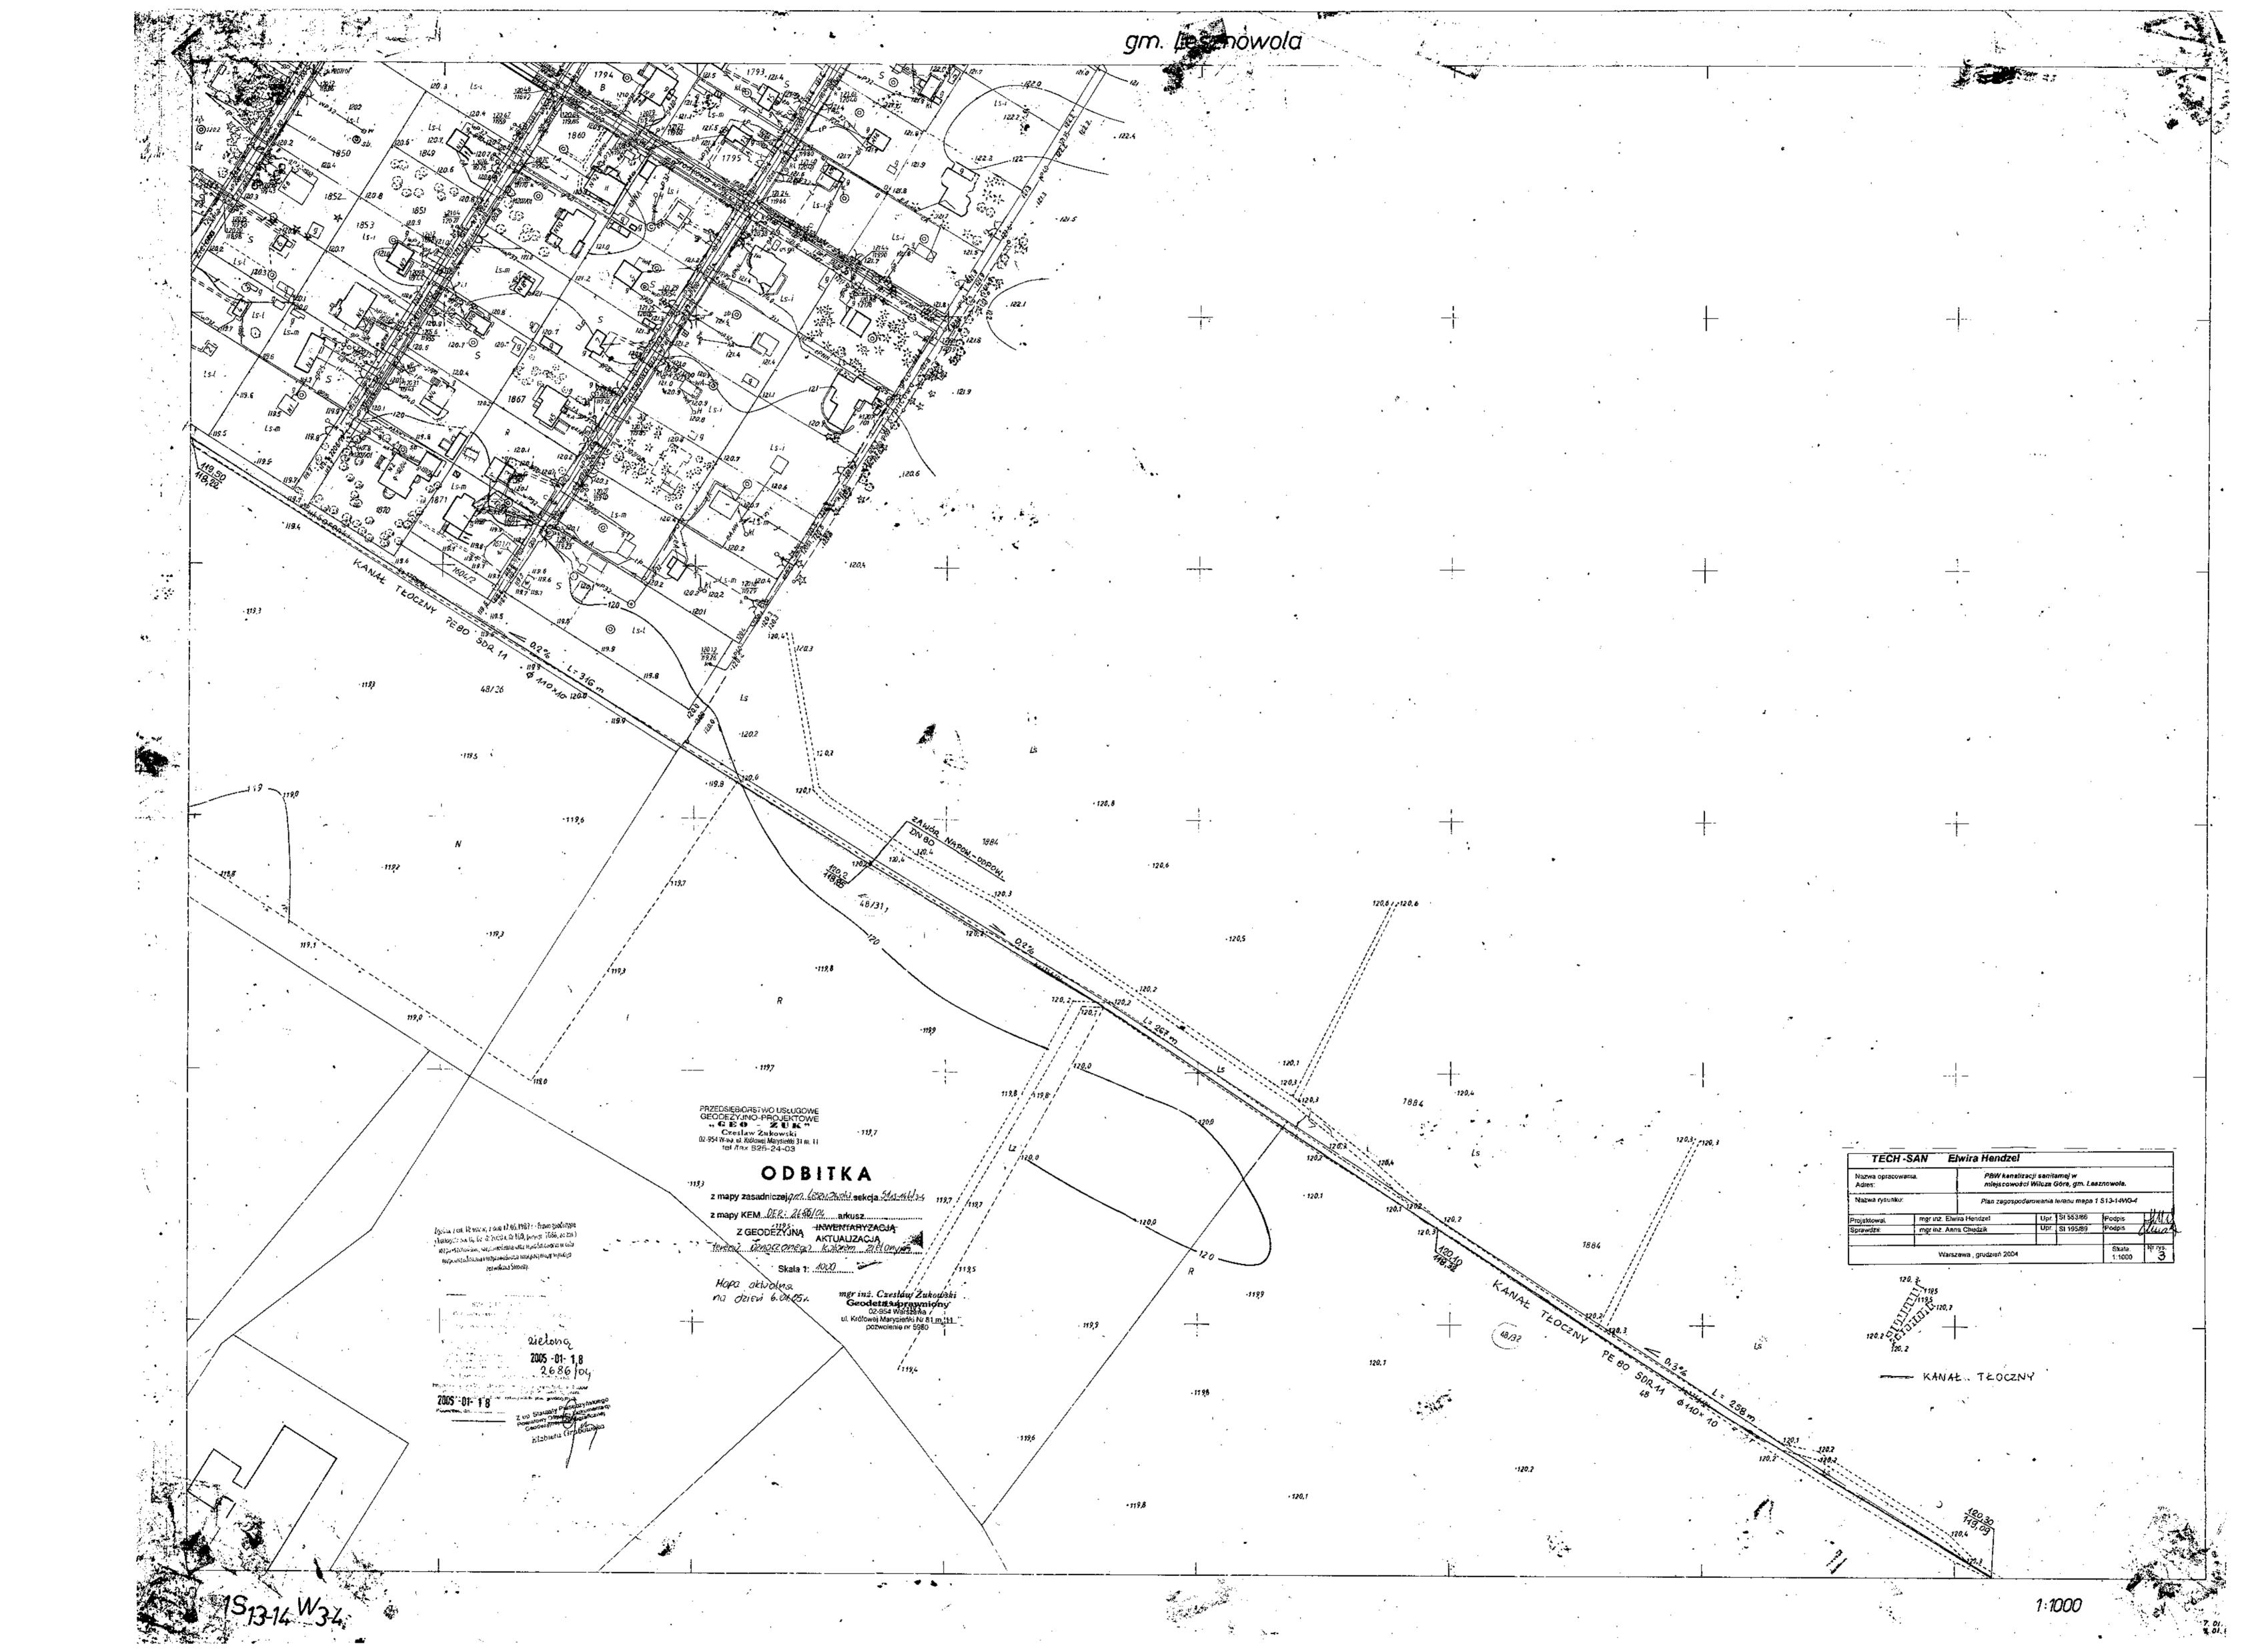




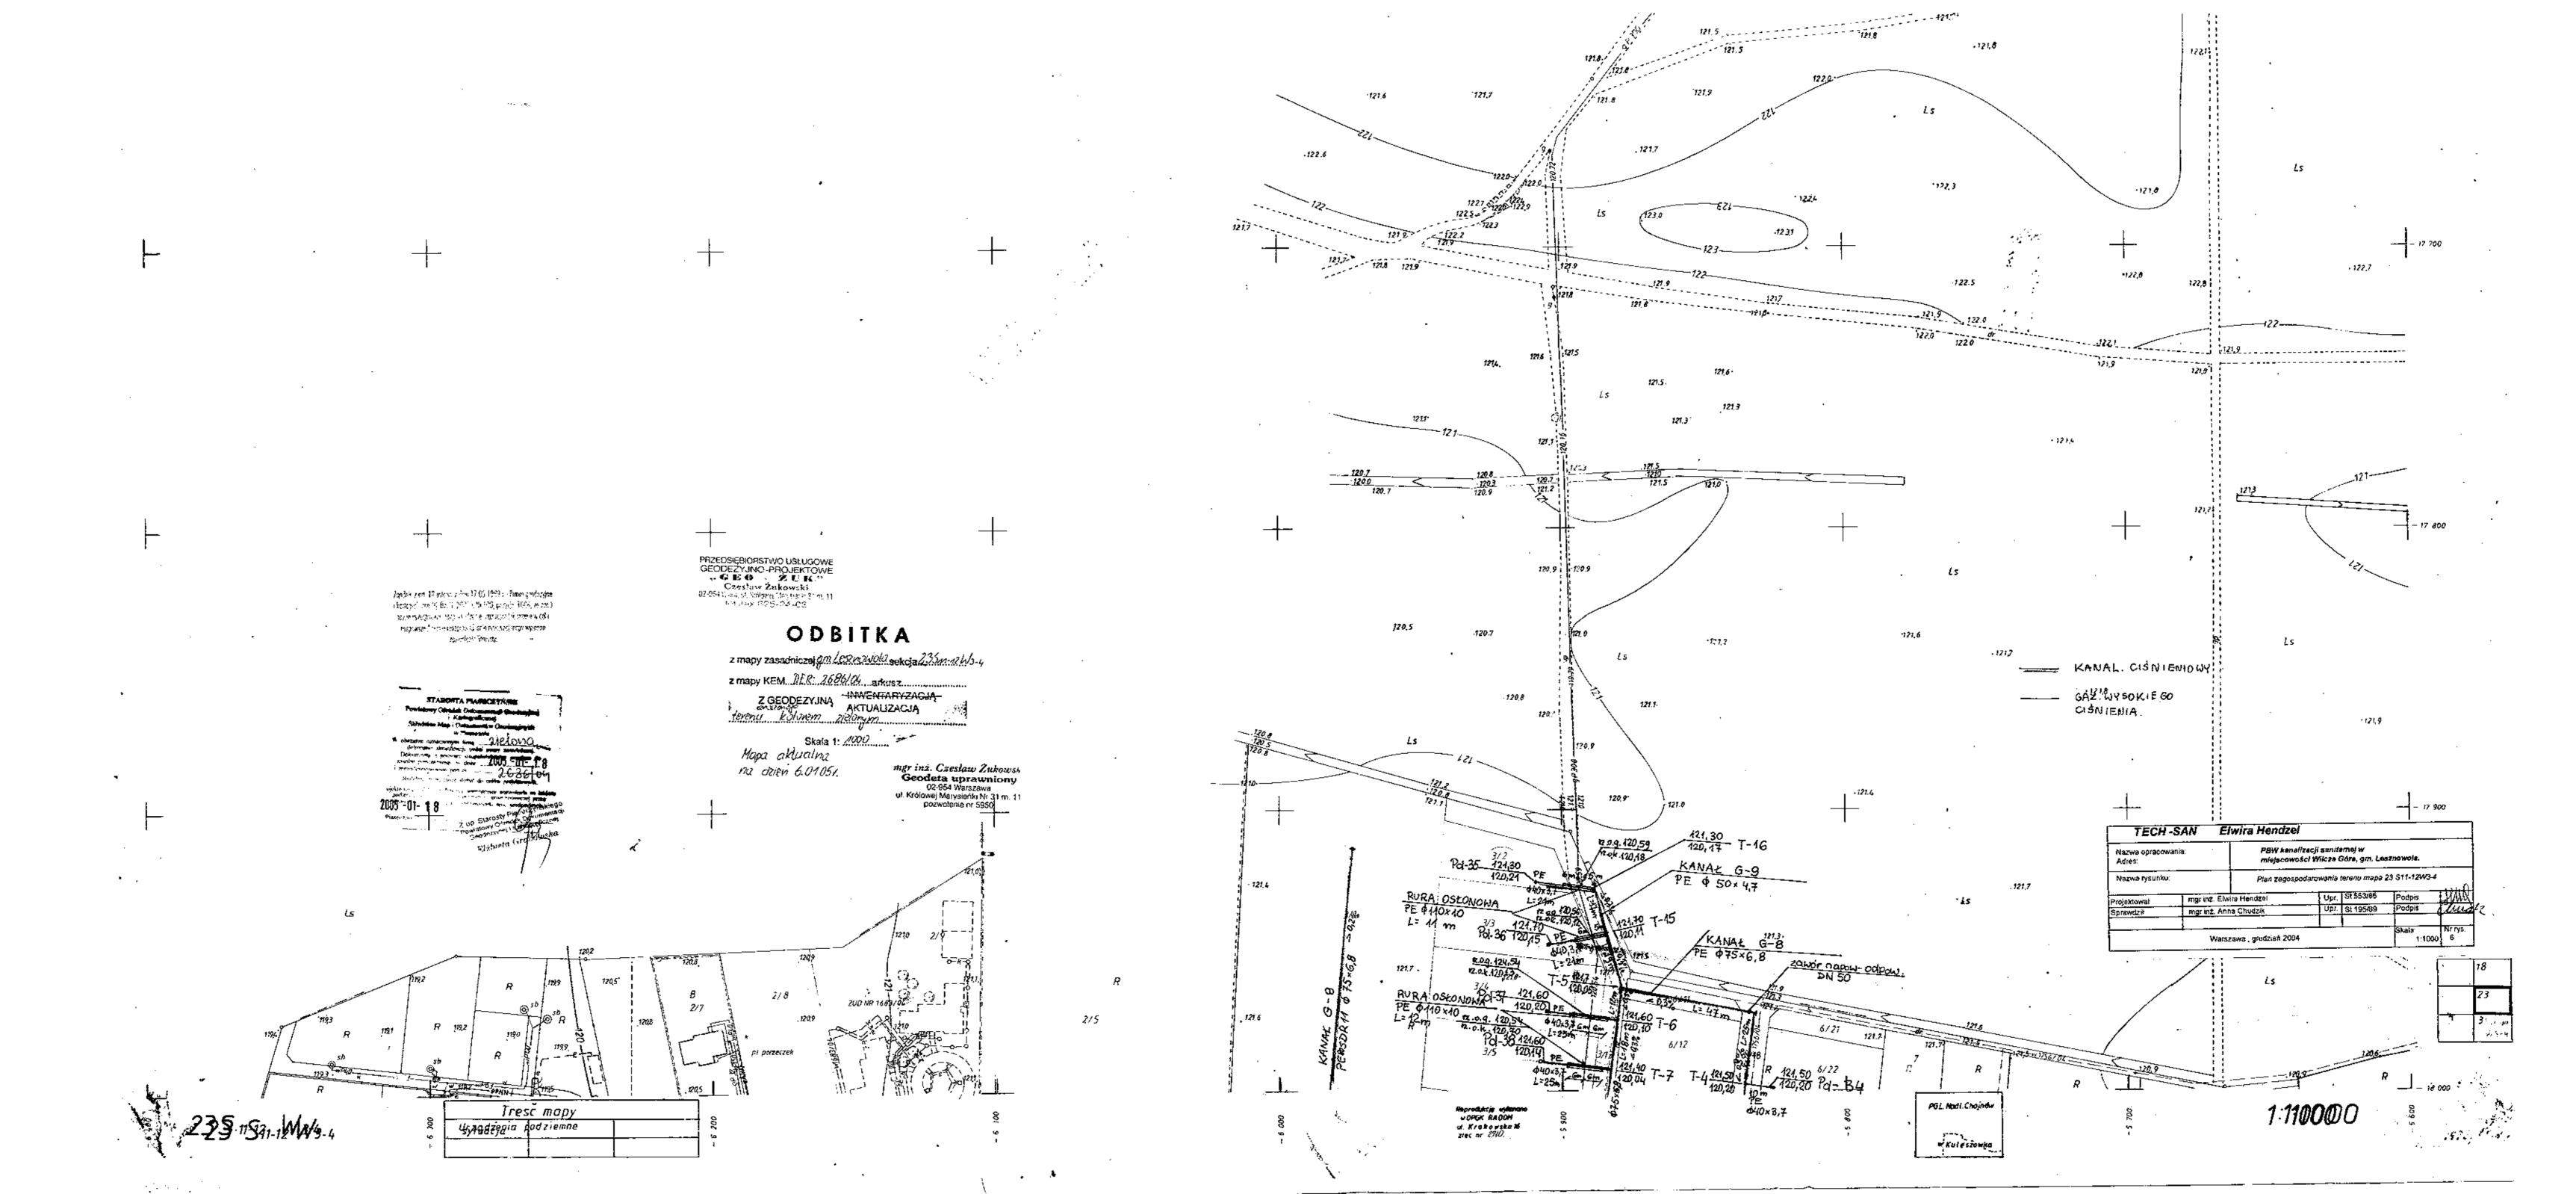




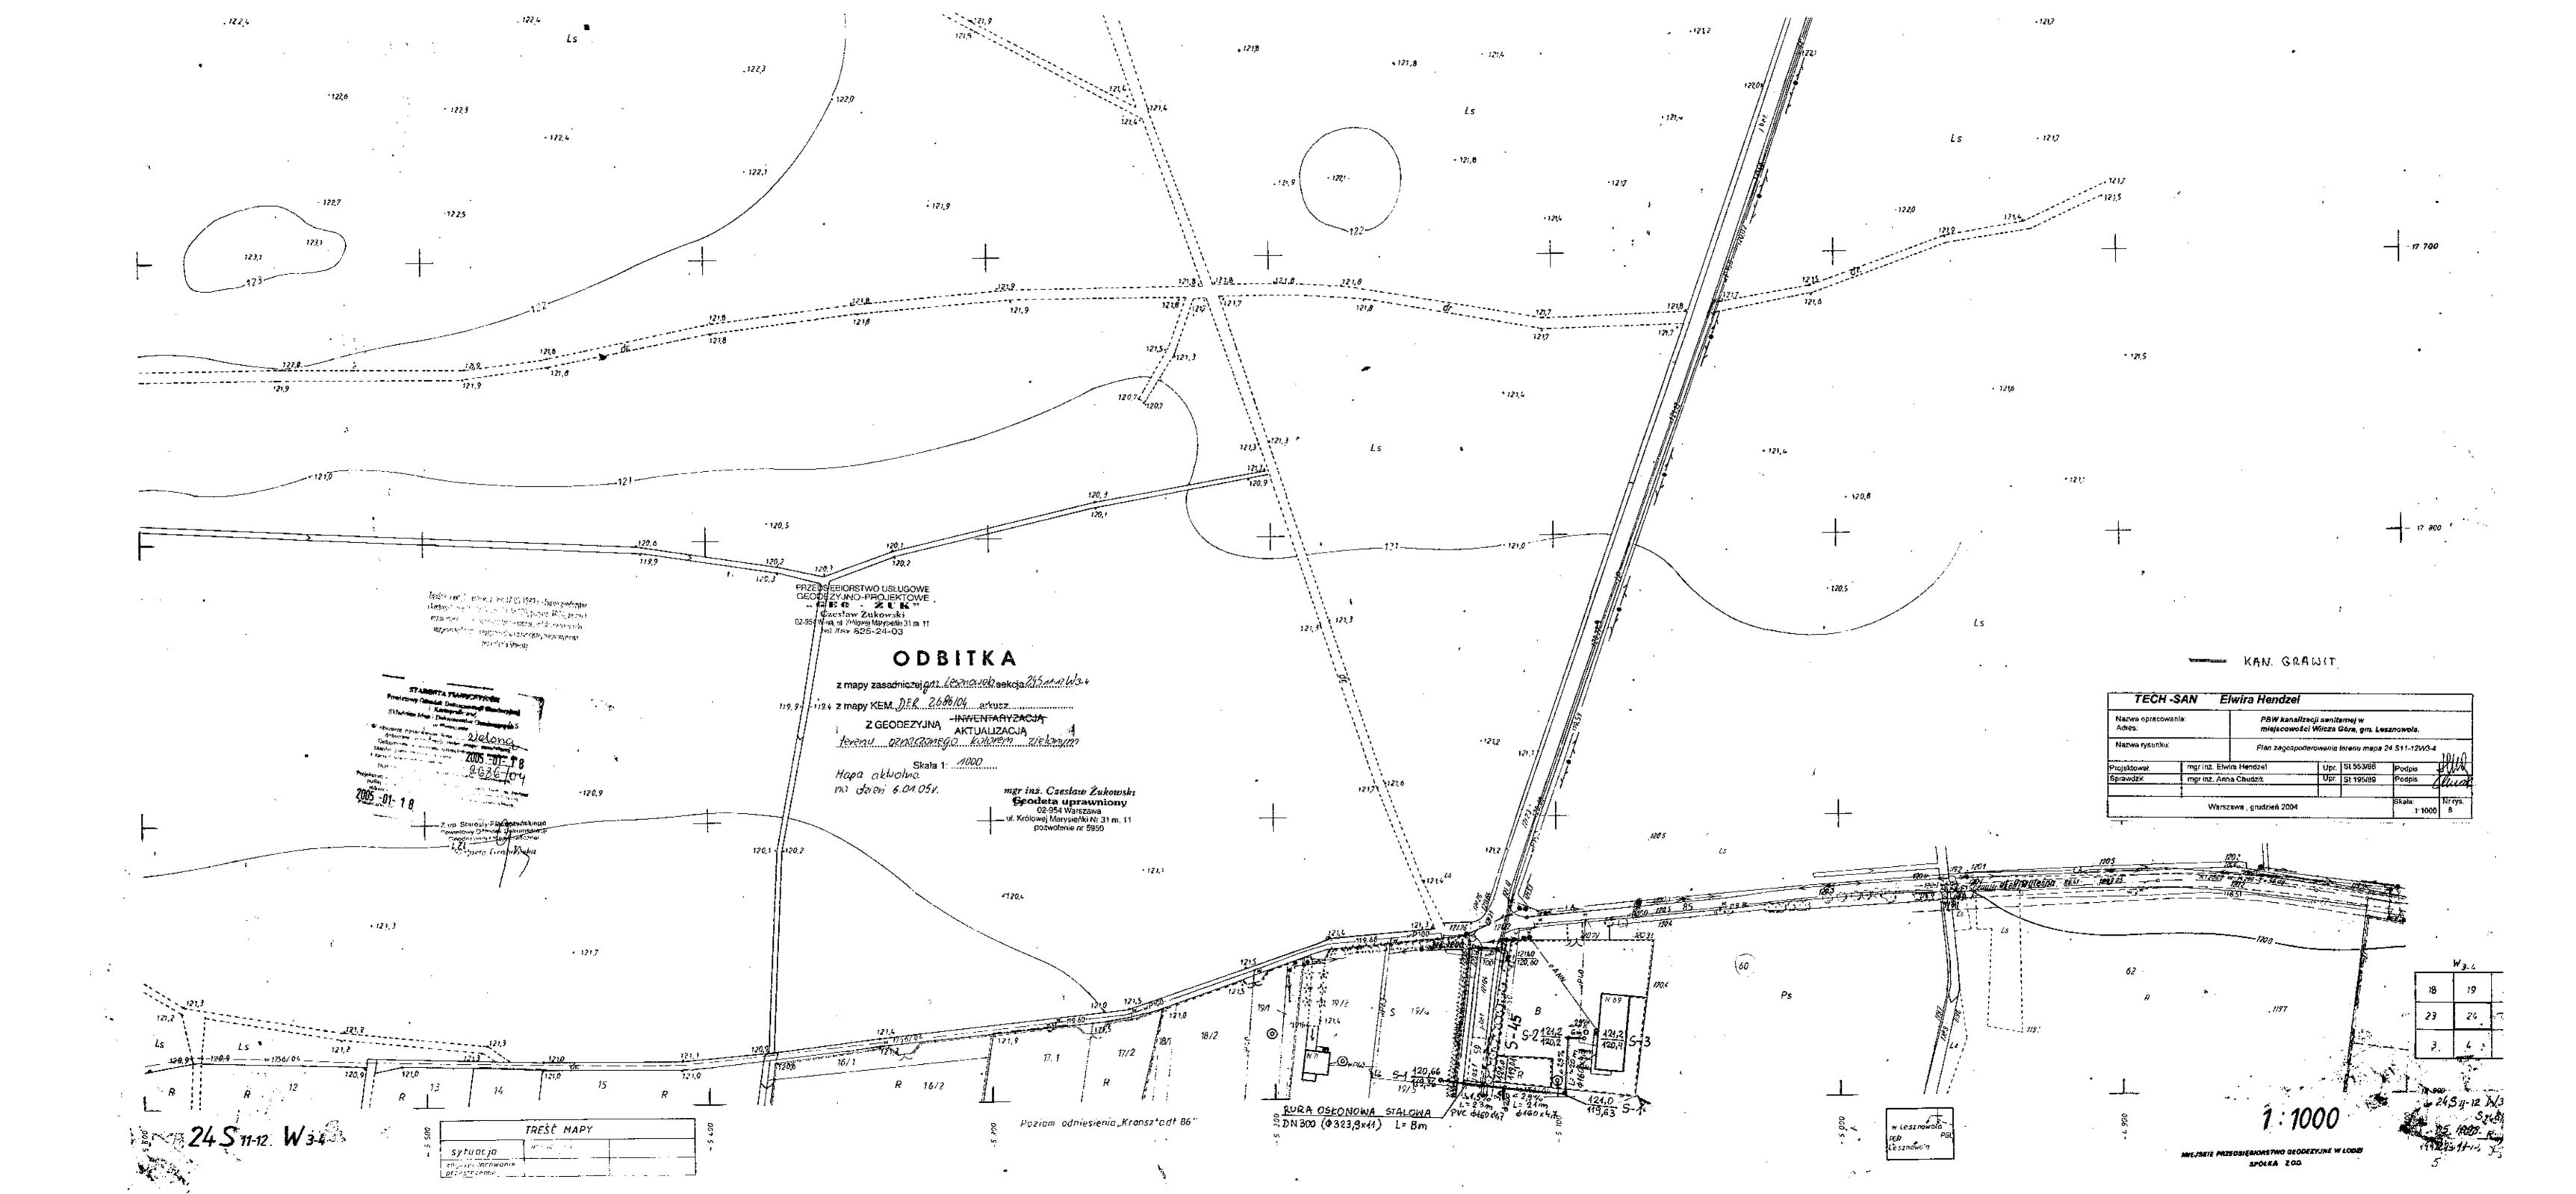


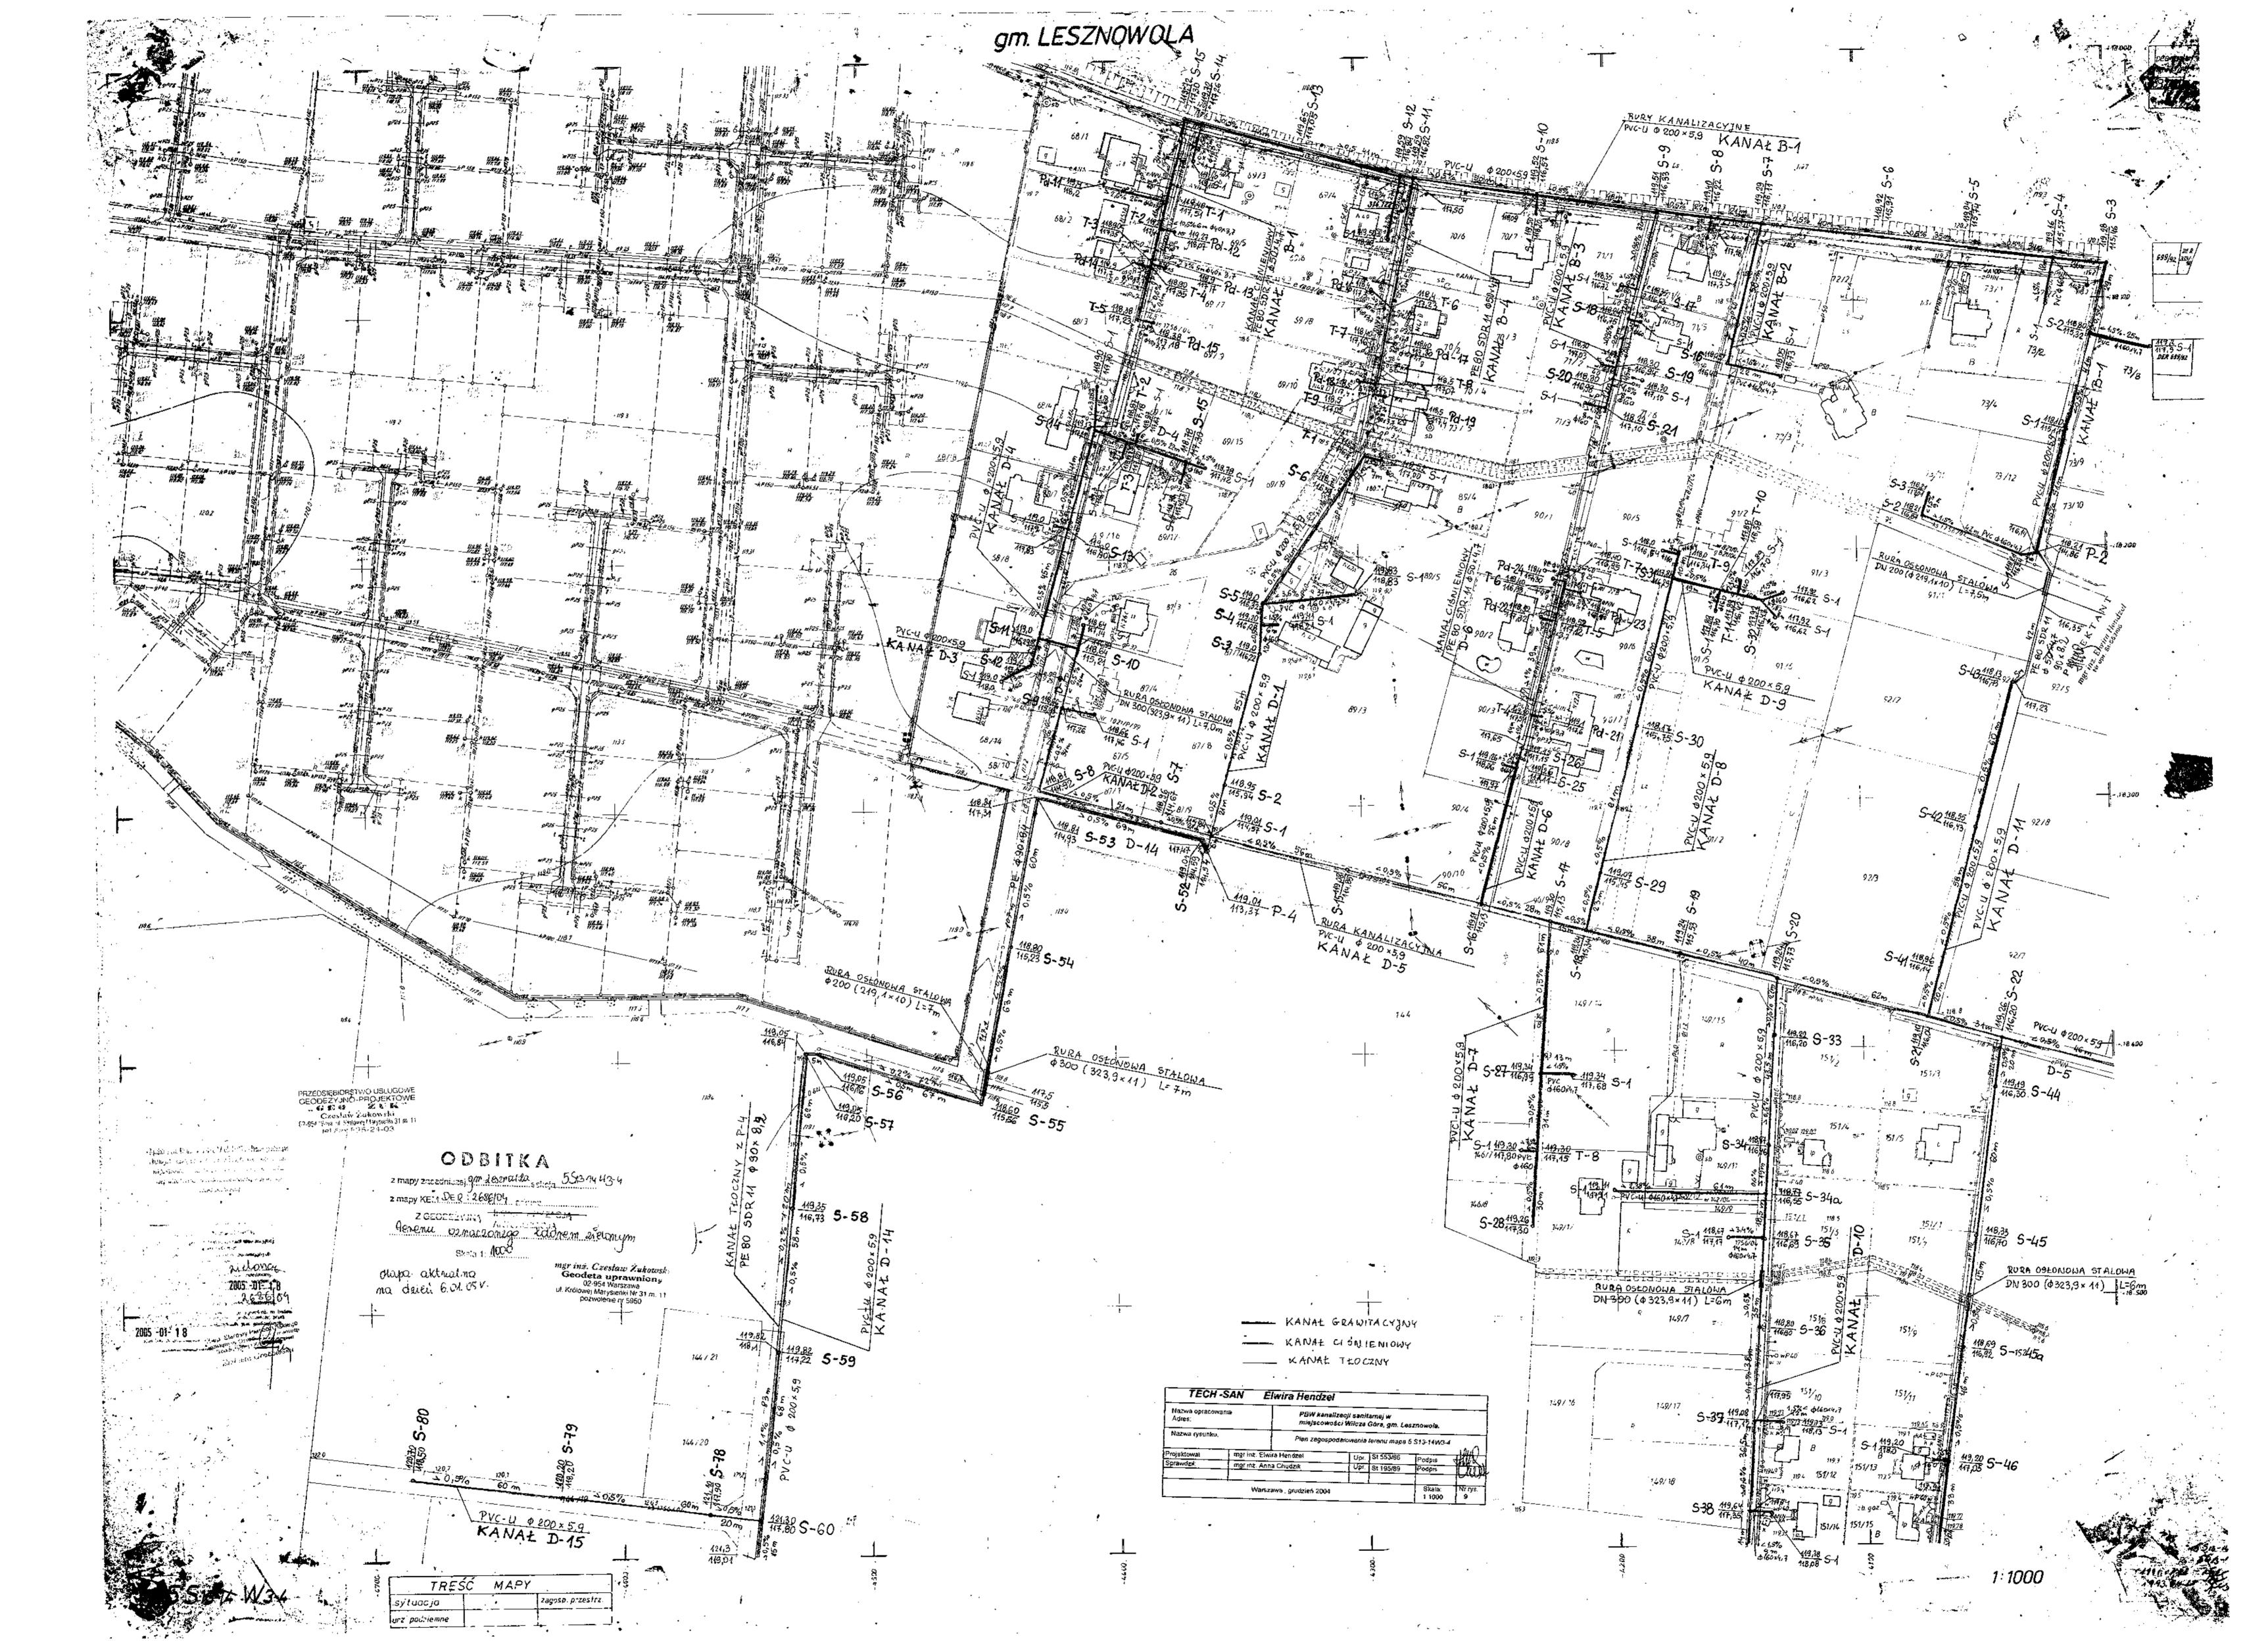





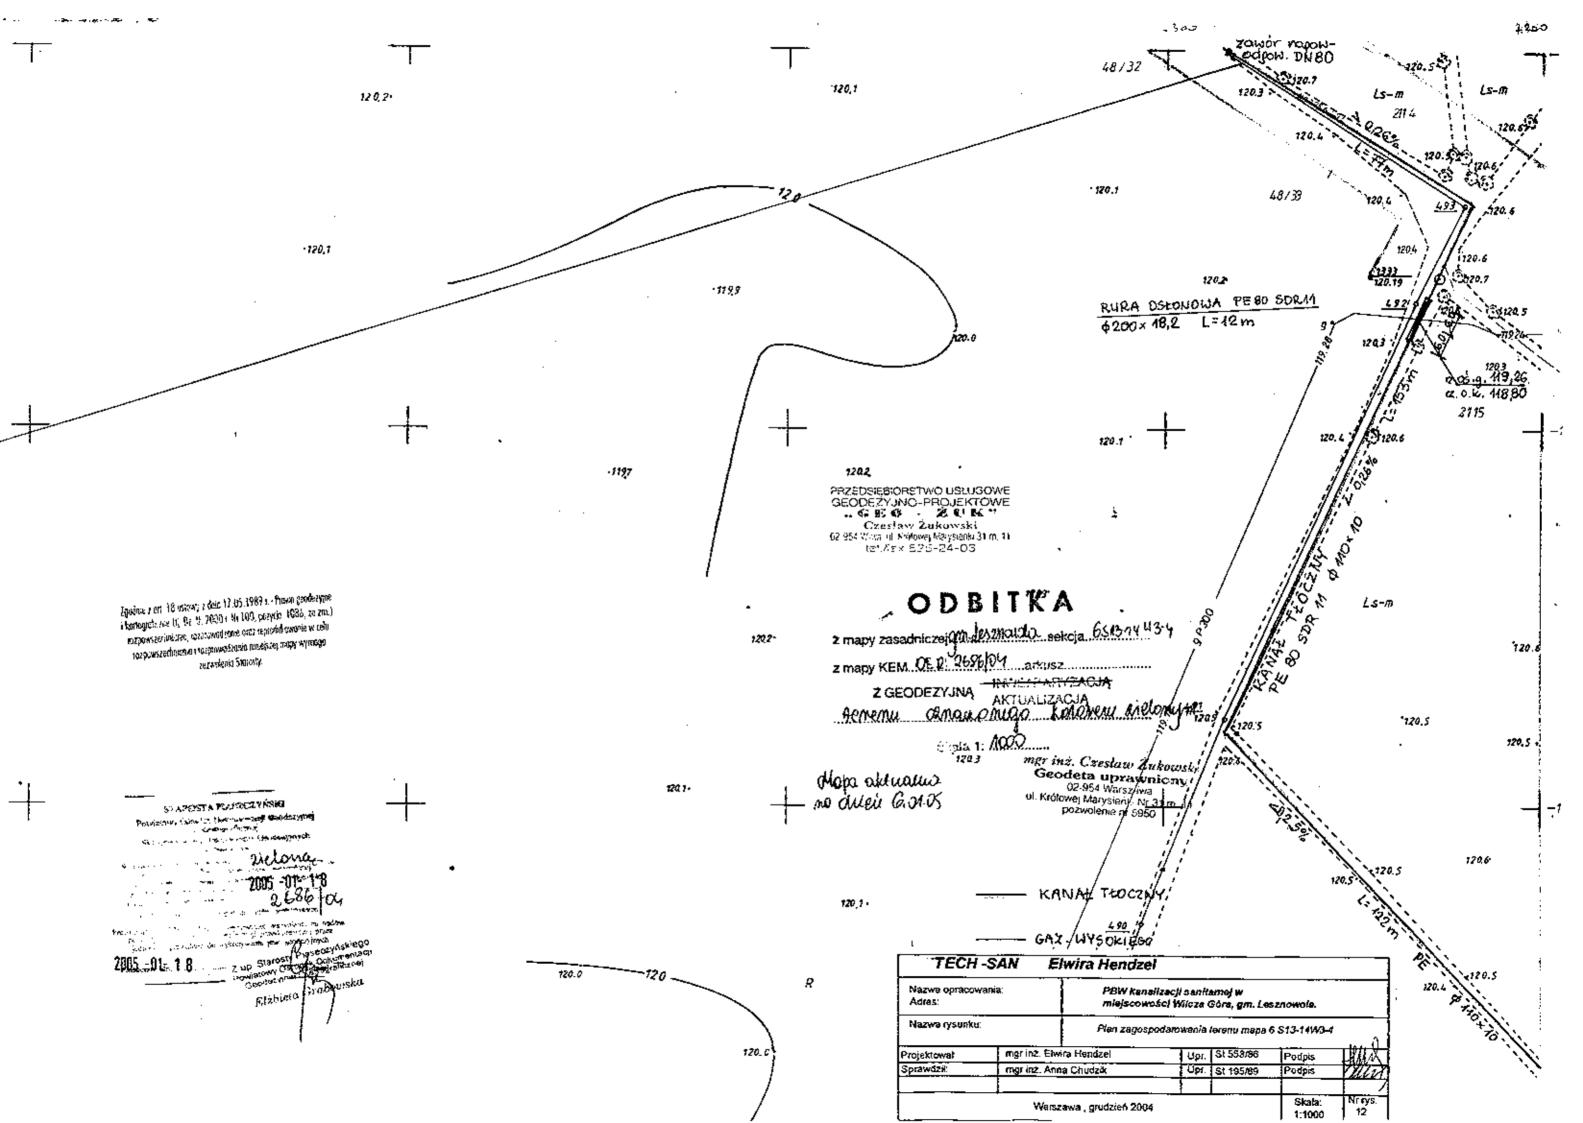


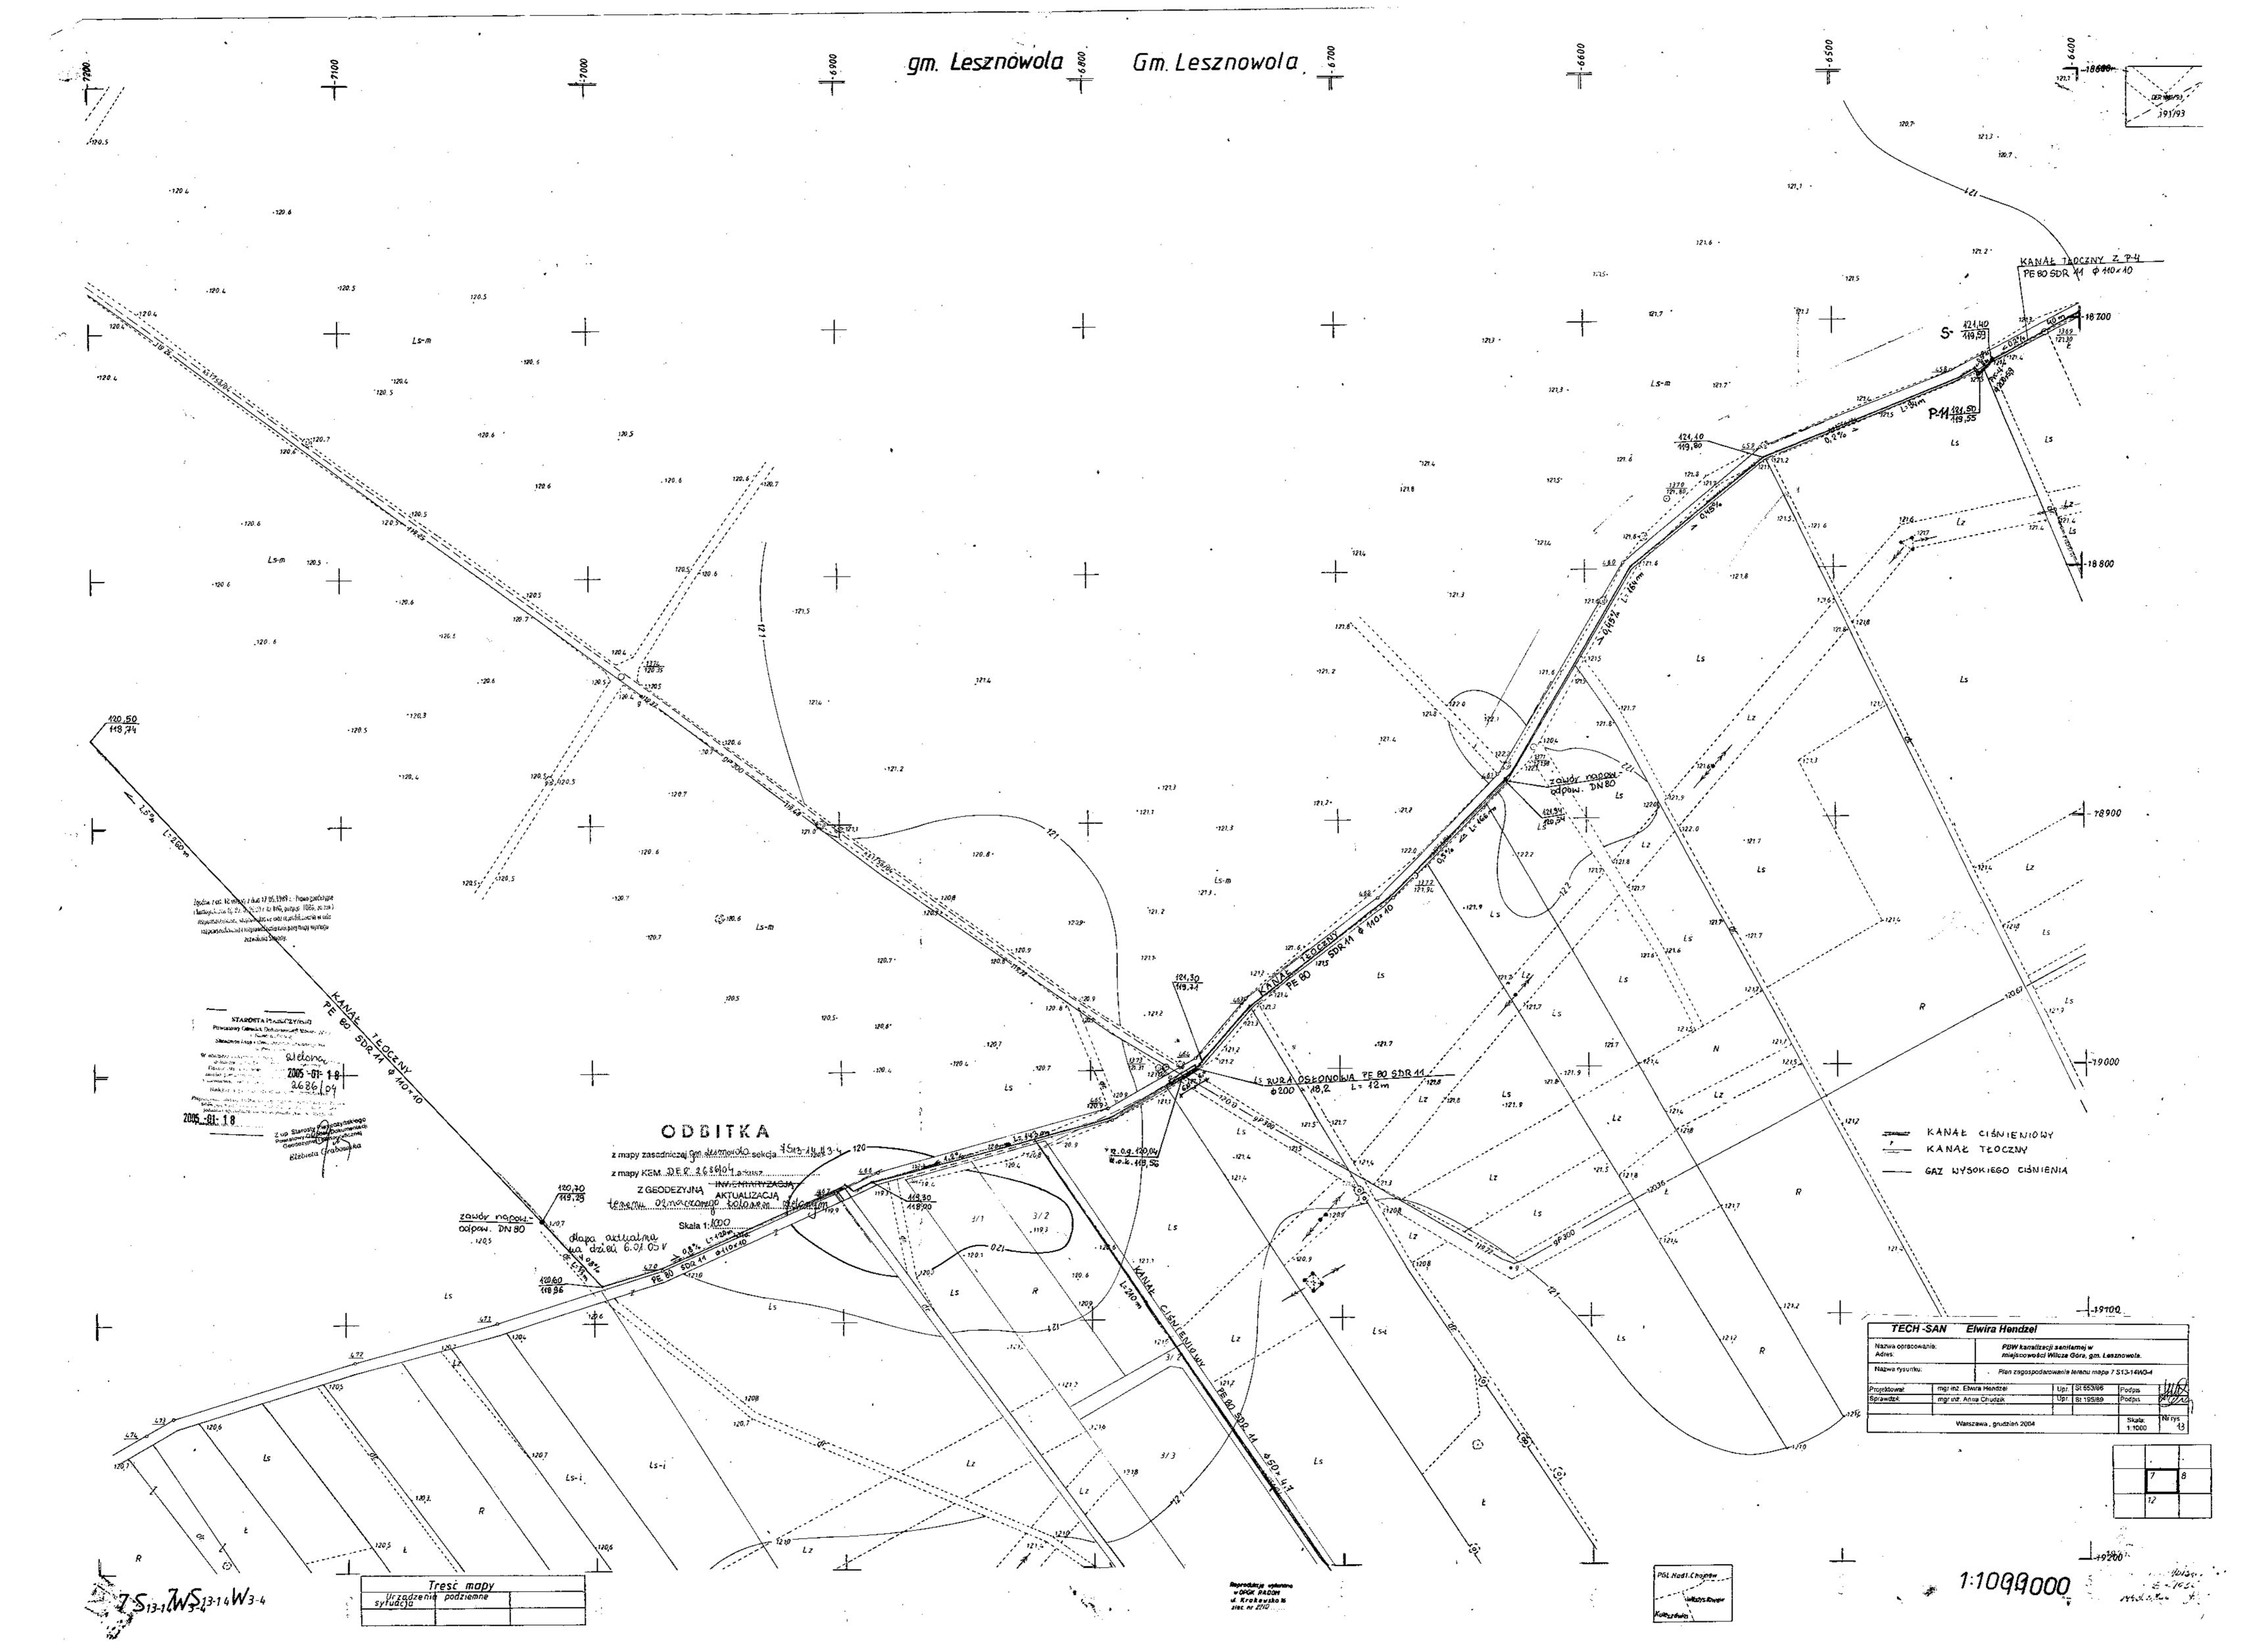









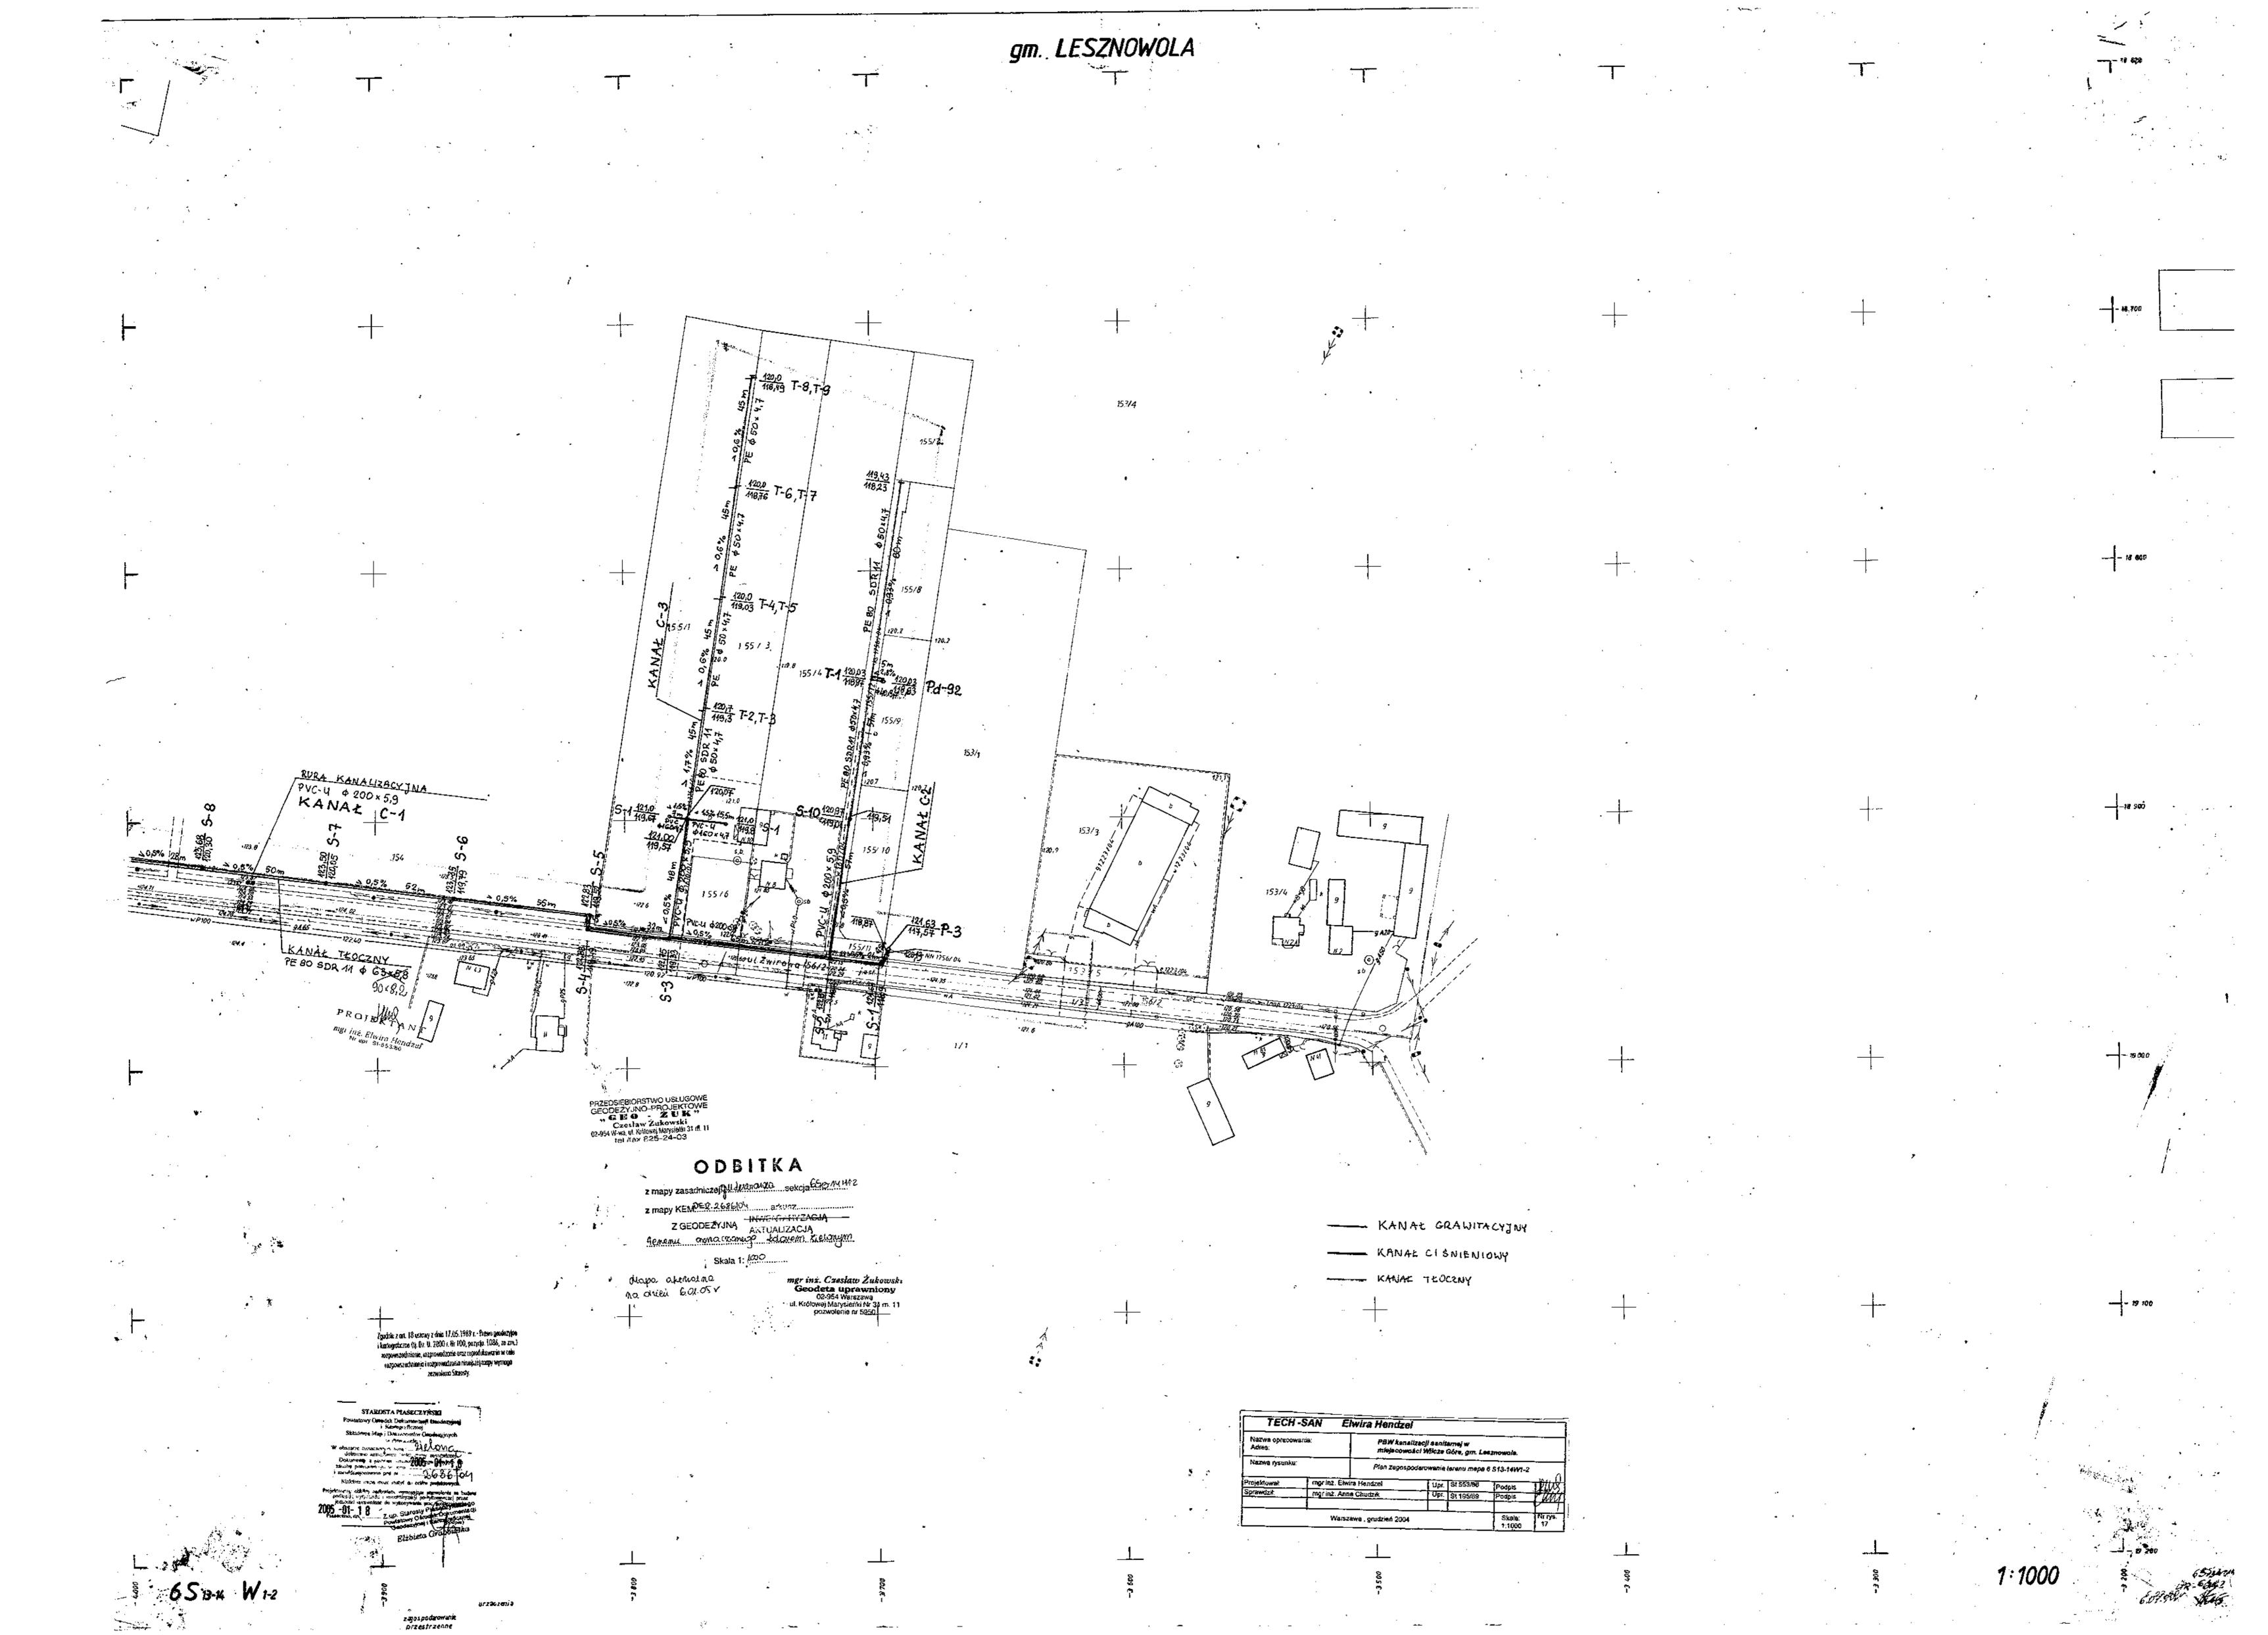

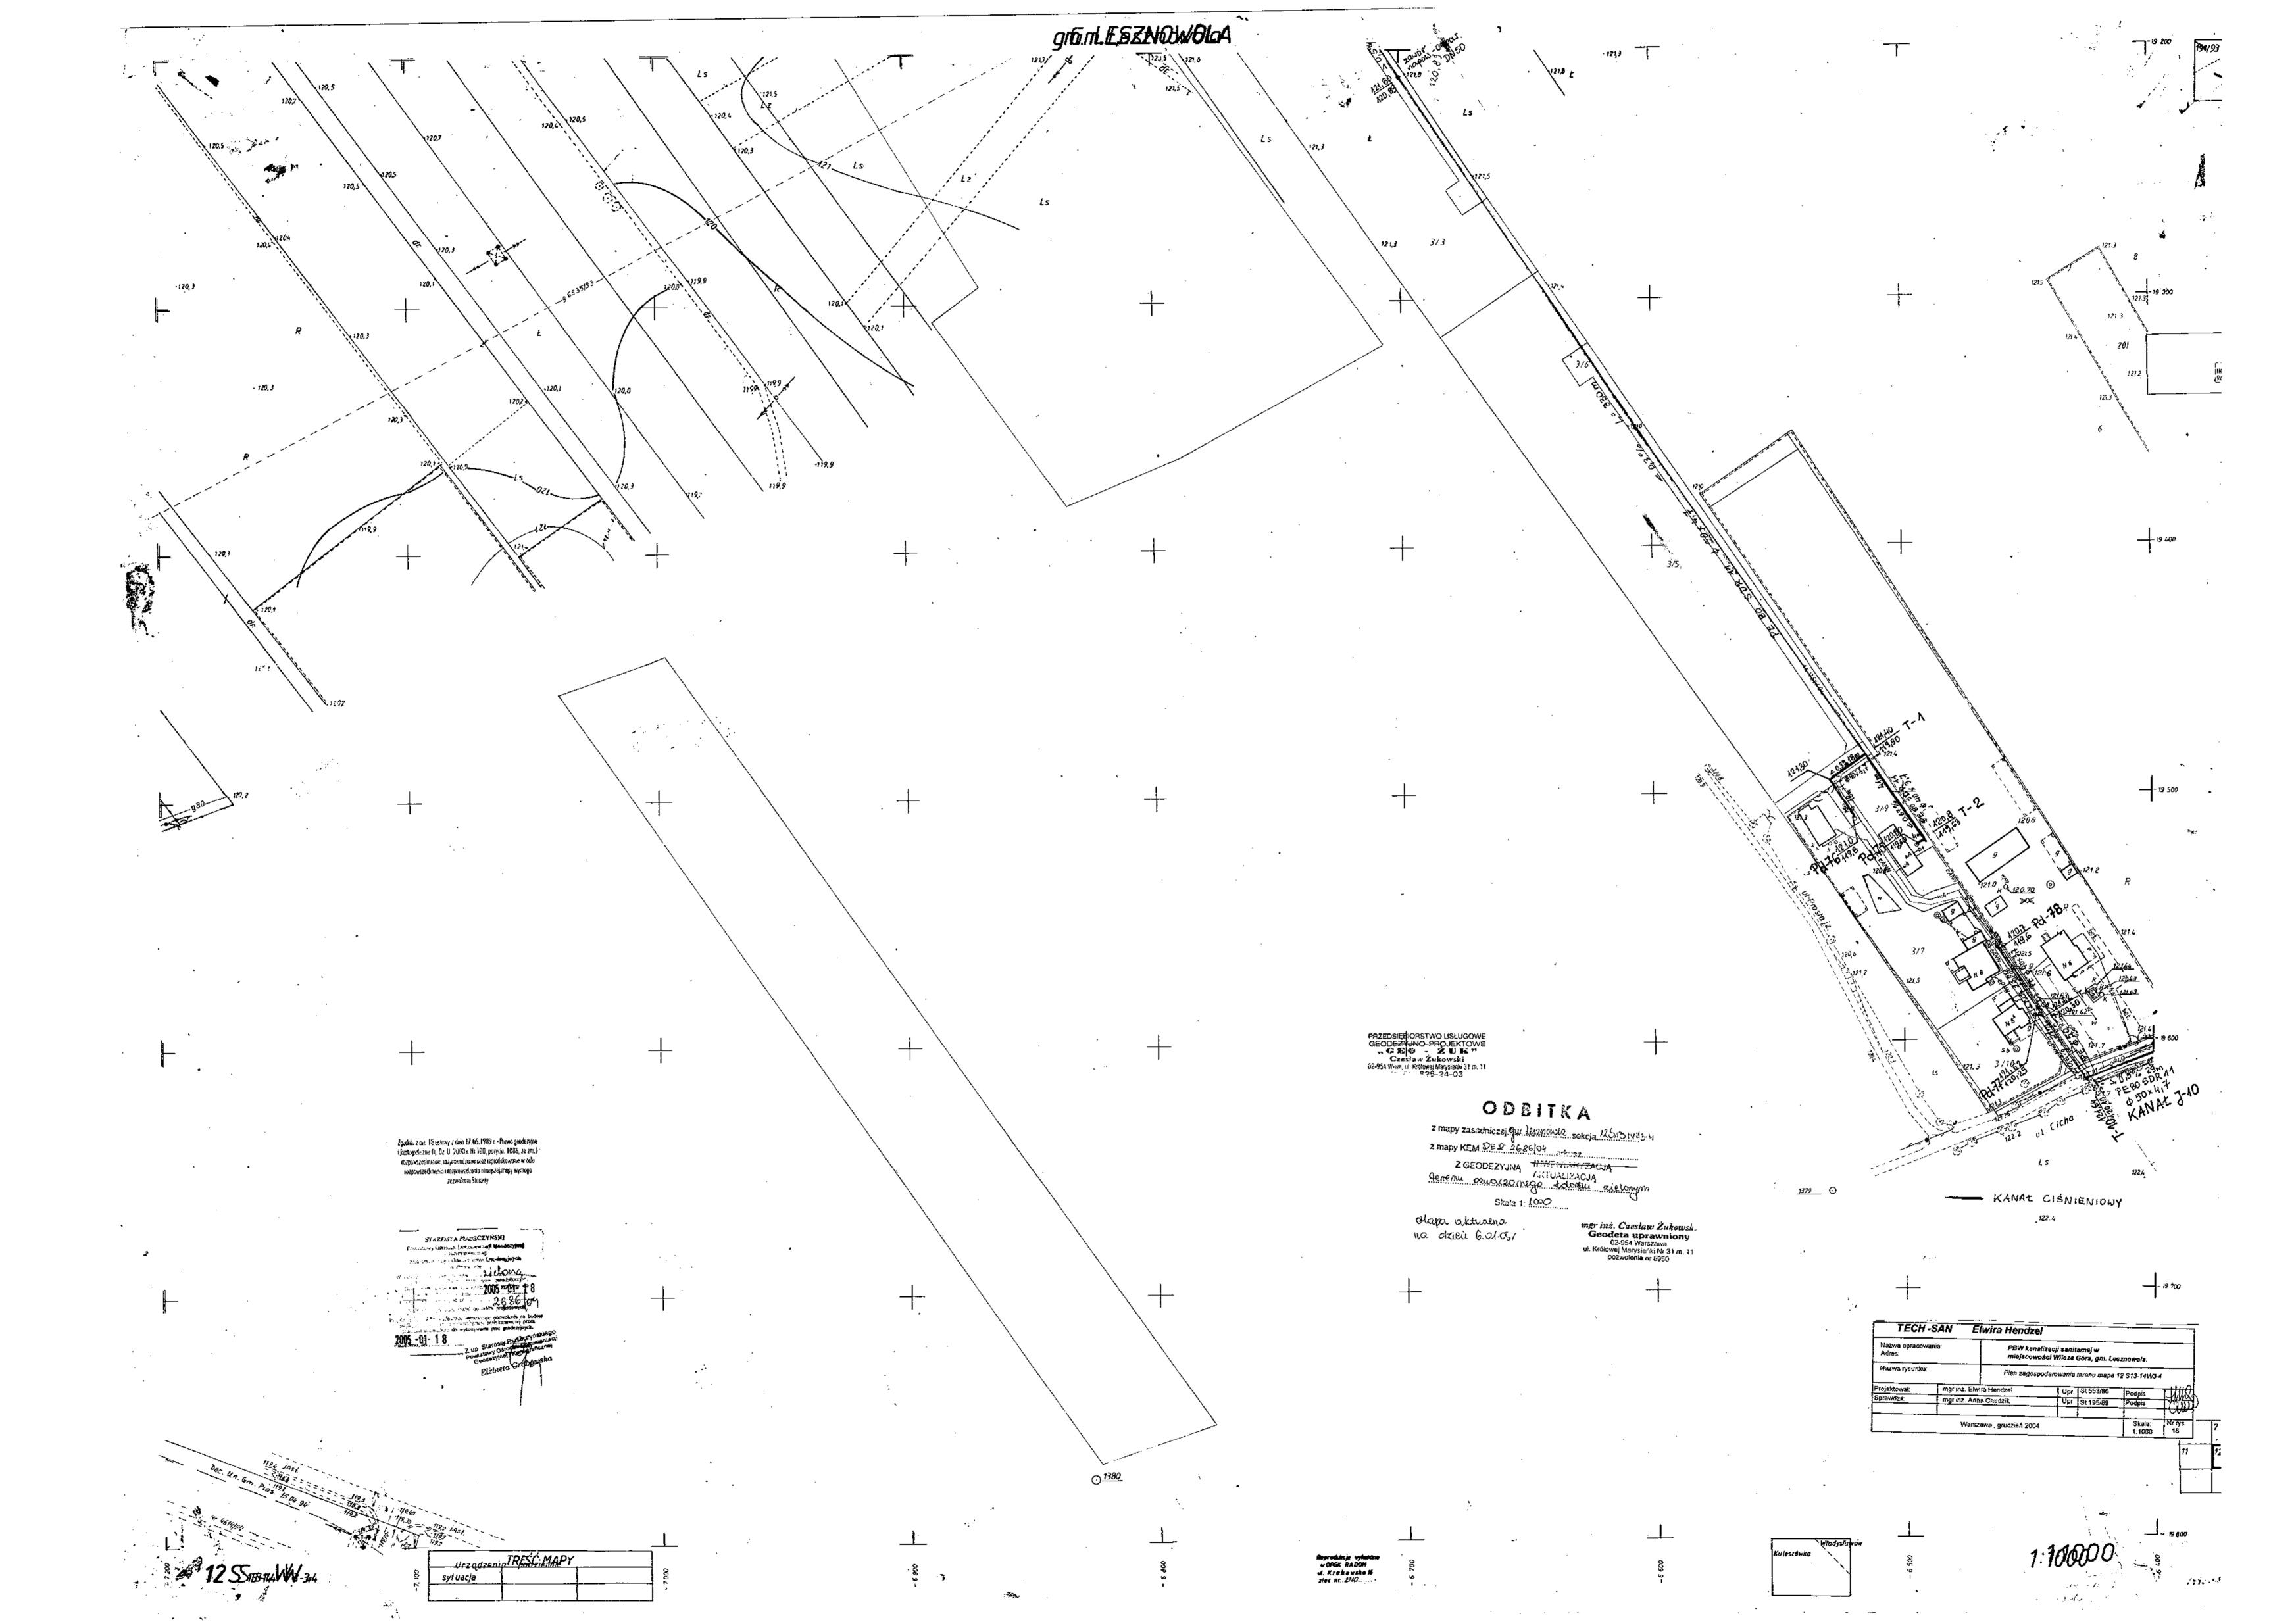



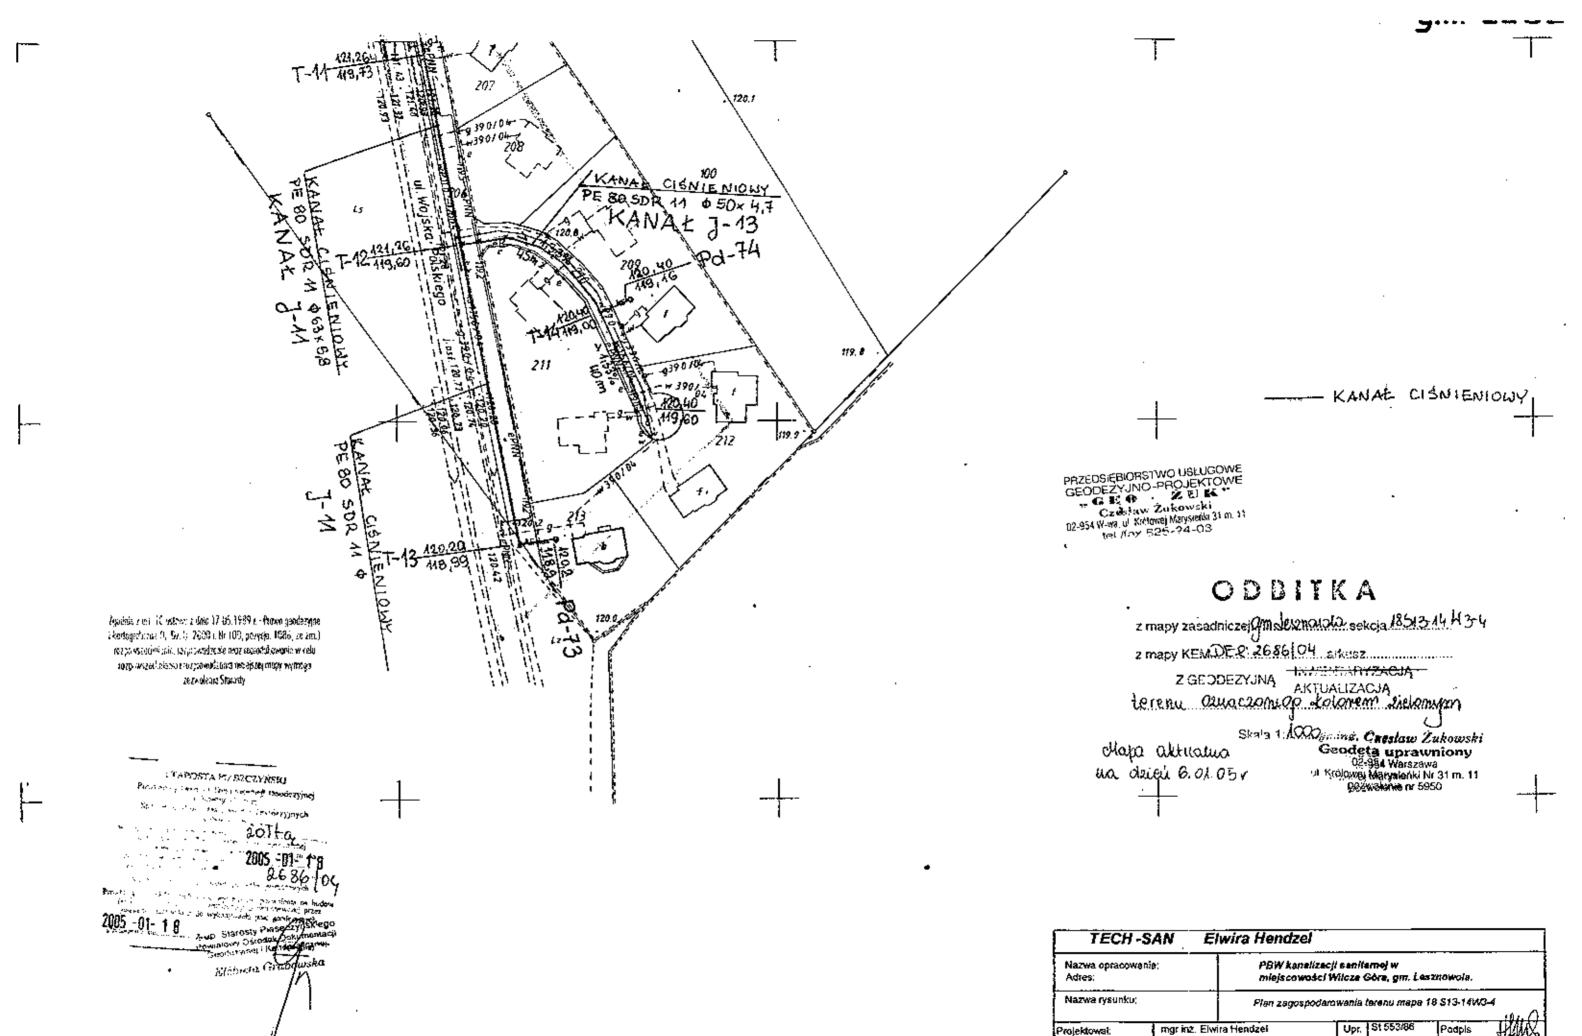

Sprawdzii:


mgr inz. Anna Chudzik

Warszawa , grudzień 2004

Podpis

Skala:

1:1000

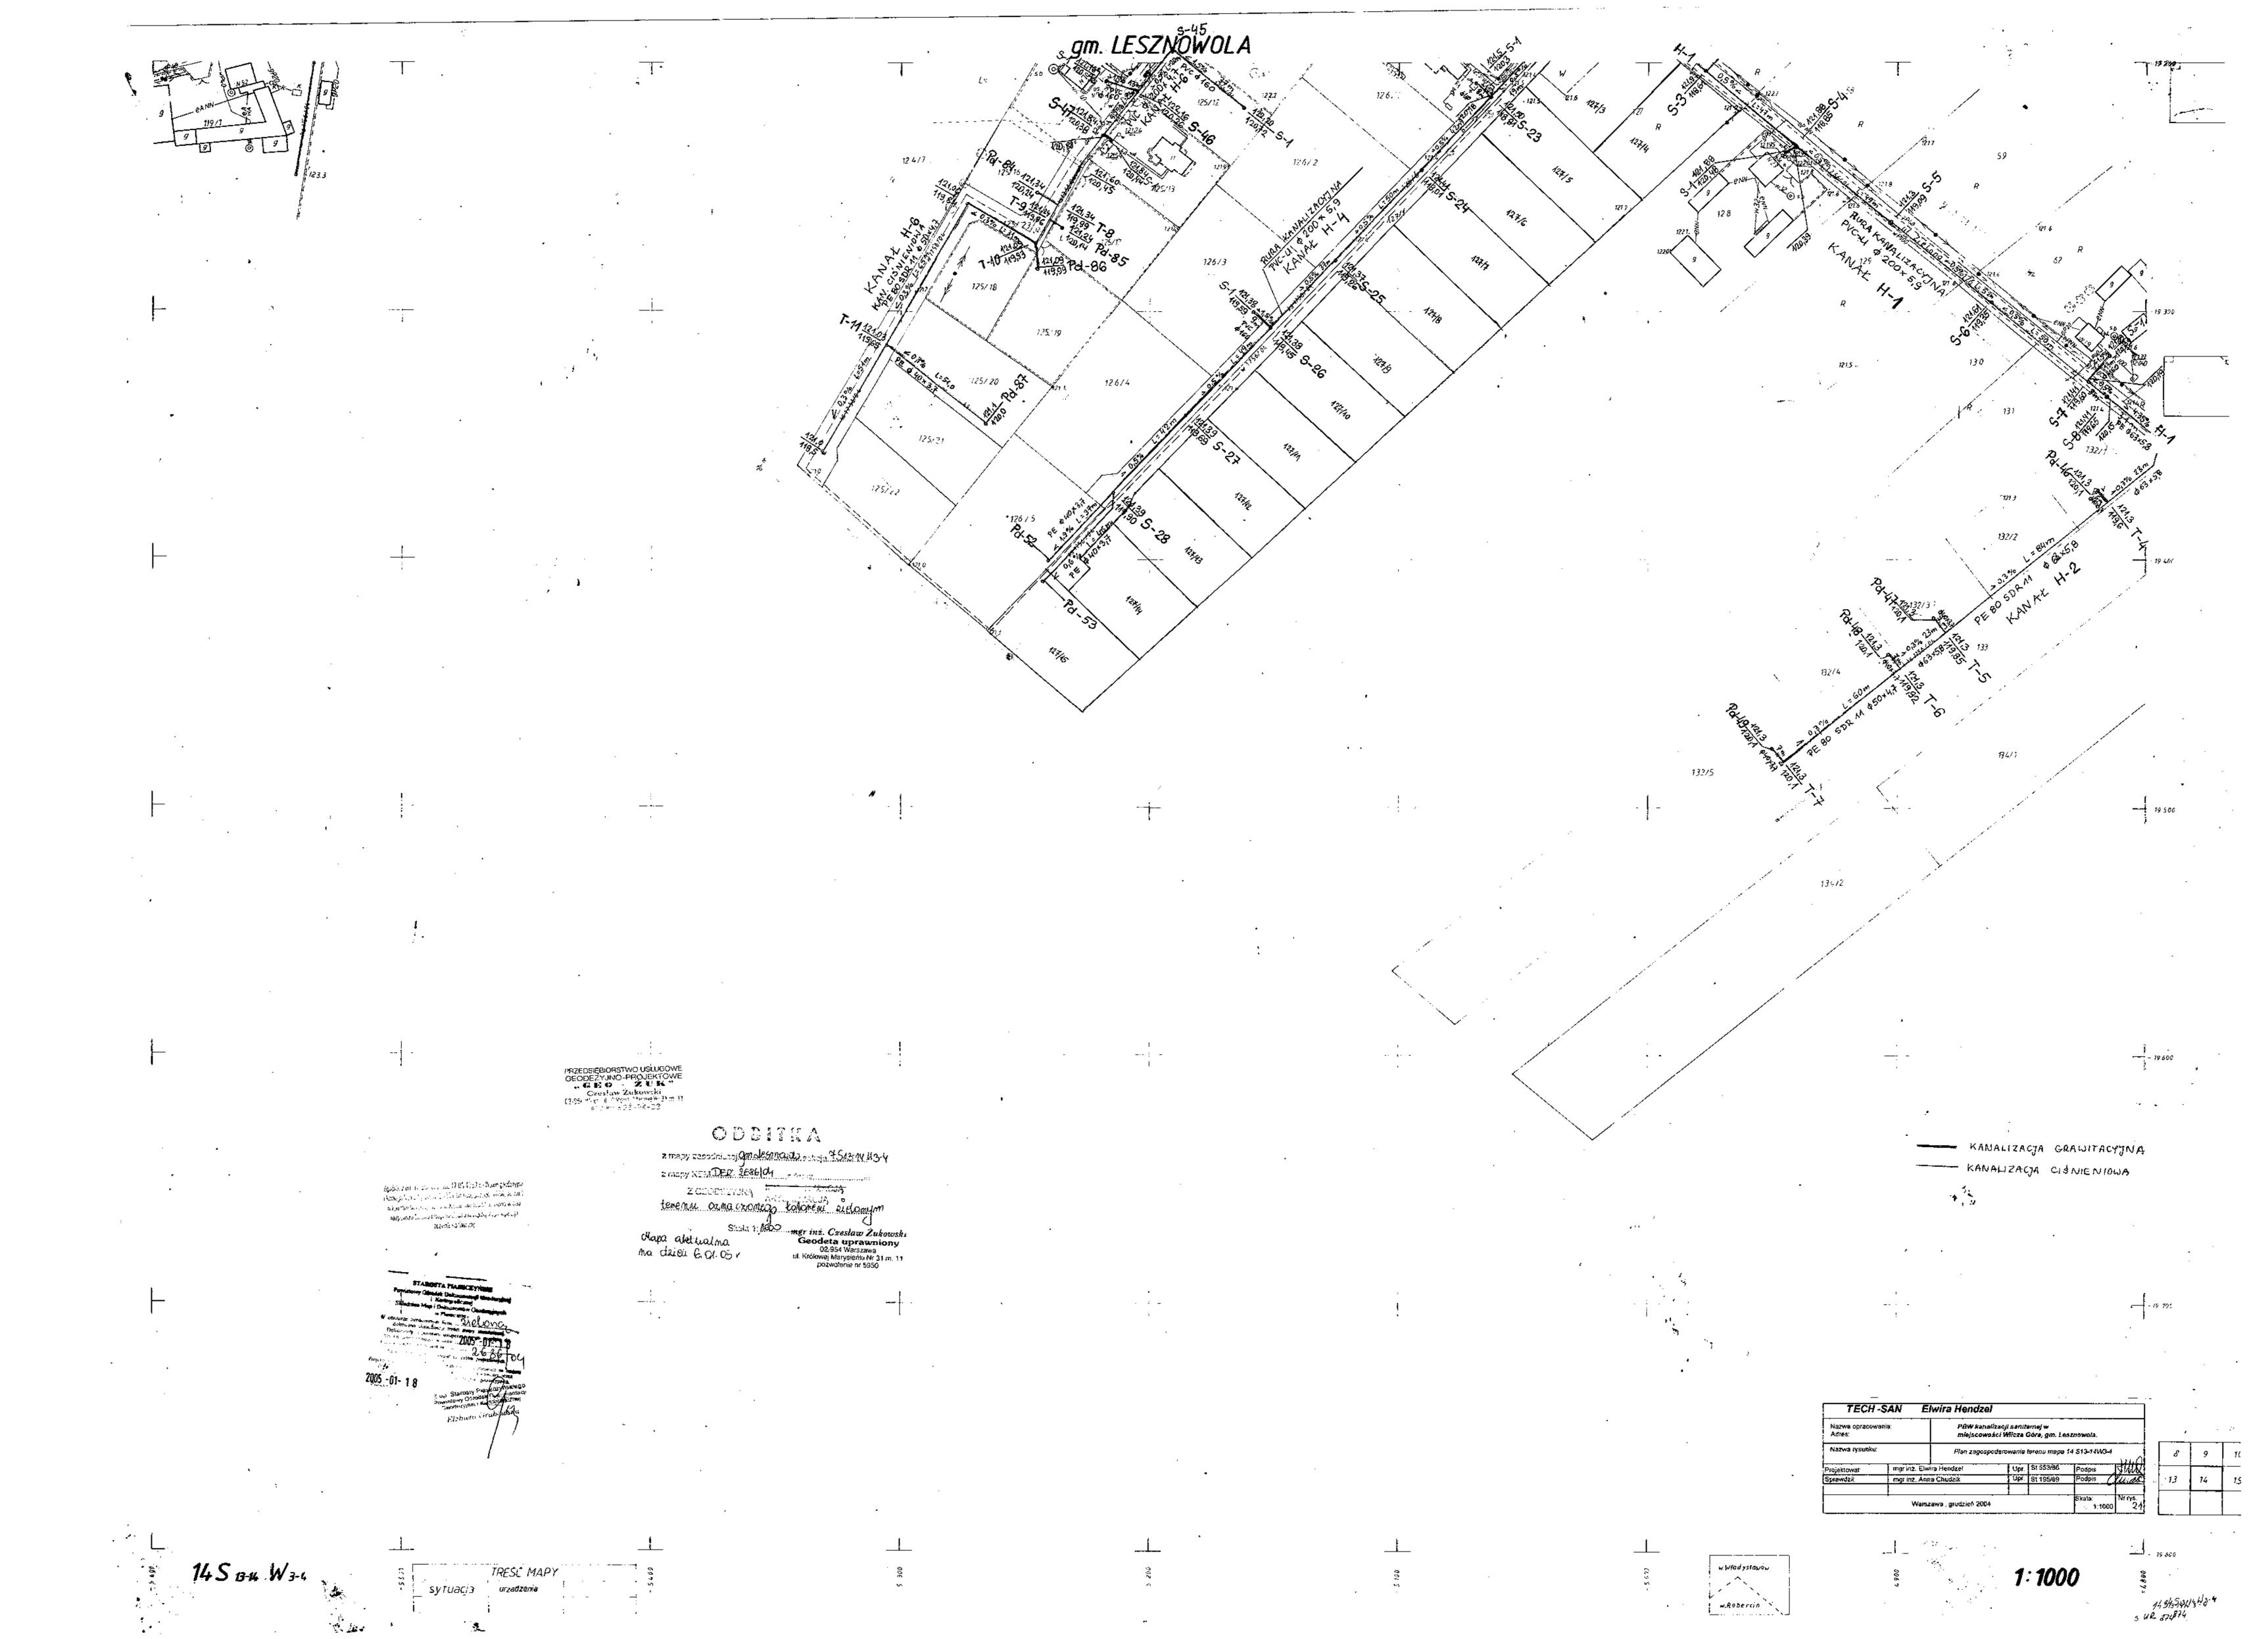



Agodsis, it ear 16 ustawy a data 17.05.1989 r. - Perpus geoderyjne i kontegrati inte 16, 0 r. 8, 7000 r. Br. NBO, povycio 1086, se znik) nozpowodzoniałać, cozpowodzonie osoz reprodukowania w odle nozpowodzoniałać nazwaniałać nazwaniał

STAPOSTA FRANCZ THSM
Powistowy Conside Control Control
Section - Control

velova

population in below programmed in page 200 personal control of the control of the

Provide Condensate Control (Control of Control of Contr

RURA OSCONOMA STALOUA DN 200 (4219,1 × 10) L= 4m. 62 121.2 66 134/1 69/1 138 /4 1 69/2 1211 138/3 121.0 70 R 120,8 138/2 139

KANAL CIŚNIENIOWY


PRZEDSIĘBIORSTWO USŁUGOWE GEODEZYJNO-PROJEKTOWE GEODEZYJNO-PROJEKTOWE Czestaw Zukowski Czestaw Zukowski Ozastaw Jukowa Marystoki 31 m. 11 104 feb 525-24-03


ODBITKA


z mapy zasadniczej gm. duaznowiło sekcja 15573 1443 4
z mapy KEMDED: 2686104 200007
Z GEODEZYWY AKWALIE ACJA
tenenu ozua czowego kolorem zielowym
chapa aktualna State 1: 1000
na dzieli 6.21031 mer inż. Czesław Zubowsk


mgr inż. Czesław Żukowski Geodeta uprawniony 02-954 Warszawa ul. Królowej Marysieńki Nr 31 m. 11 pozwolenie nr 6950


TECH-SAN E		Elwir	a Hendzel				·		
Nazwa opracowania: Adres: Nezwa rysunku:			PBW kanatizacji sanitamej w miejscowości Wilcza Góra, gm. Lesznowota. Plan zagospodarowanie terenu mapa 15 \$13-14W3-4						
Sprawdzil:	mgr in:	2 Anna Chi	udzik	Upr.	St 195/89	Podpis	VOIL,		
		V∤arszawa ,	grudzień 2004	i	J	Skala: 1:1000	Nr rys, 21,		

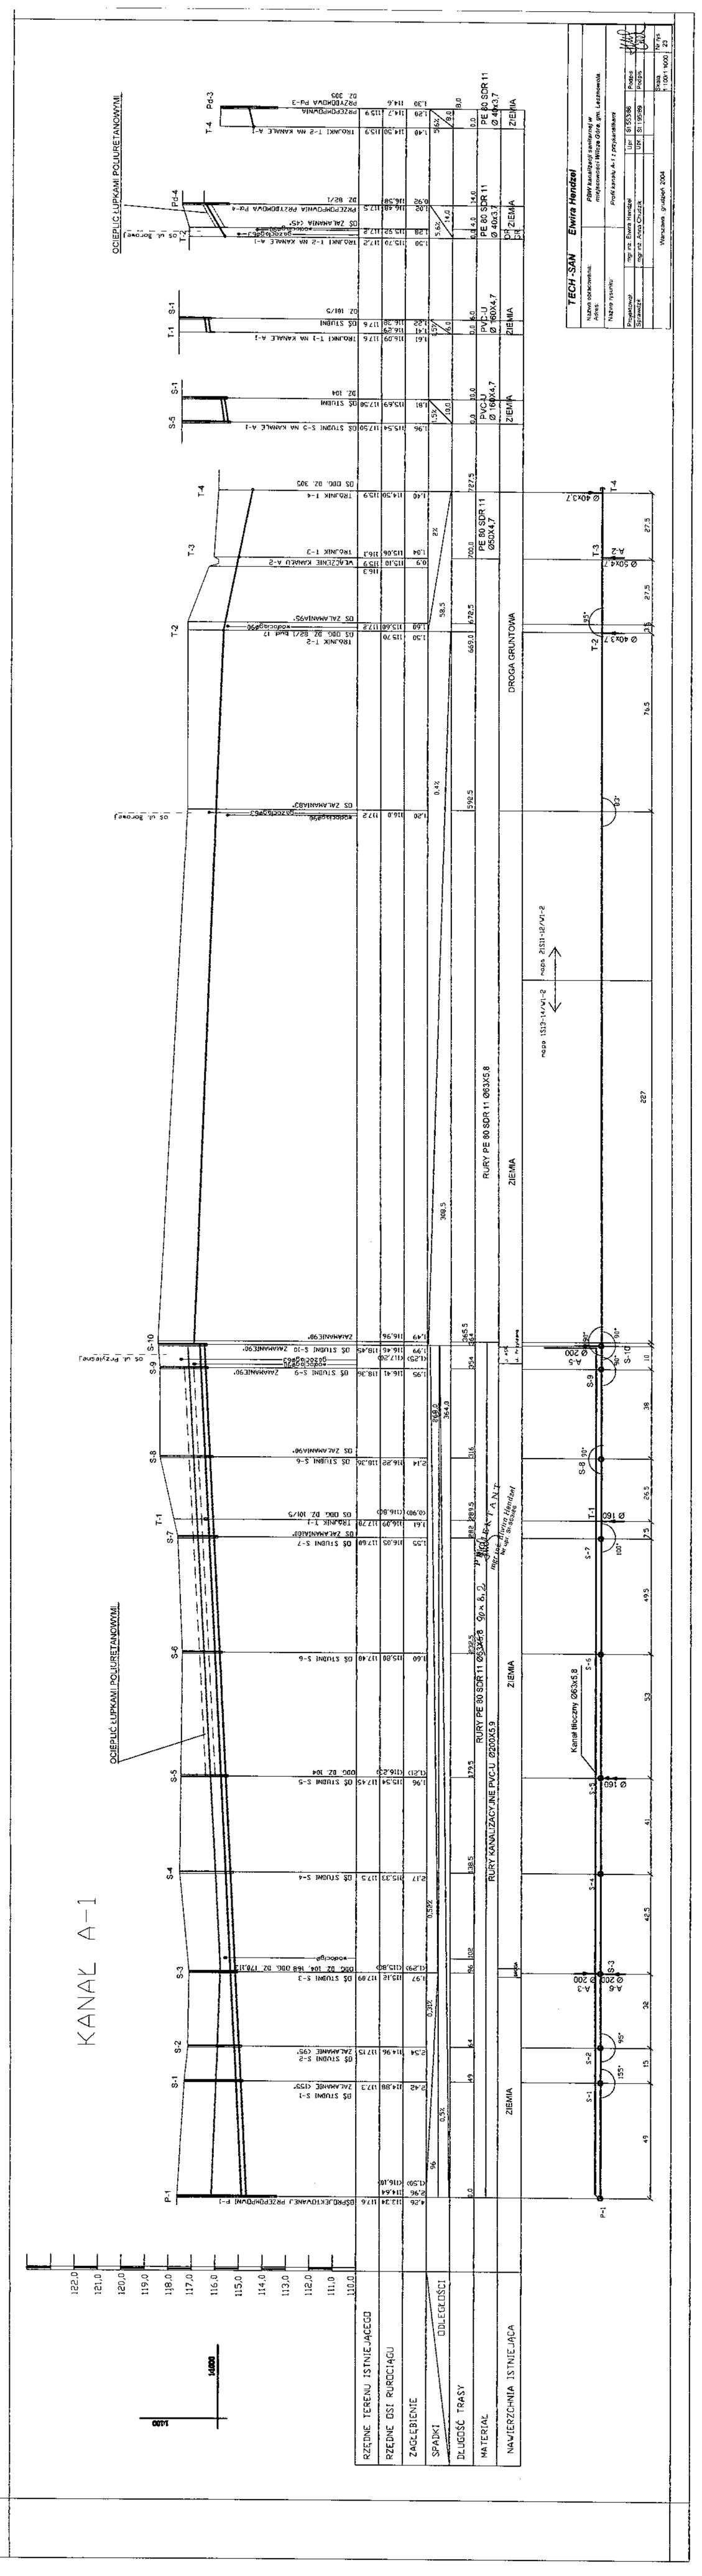


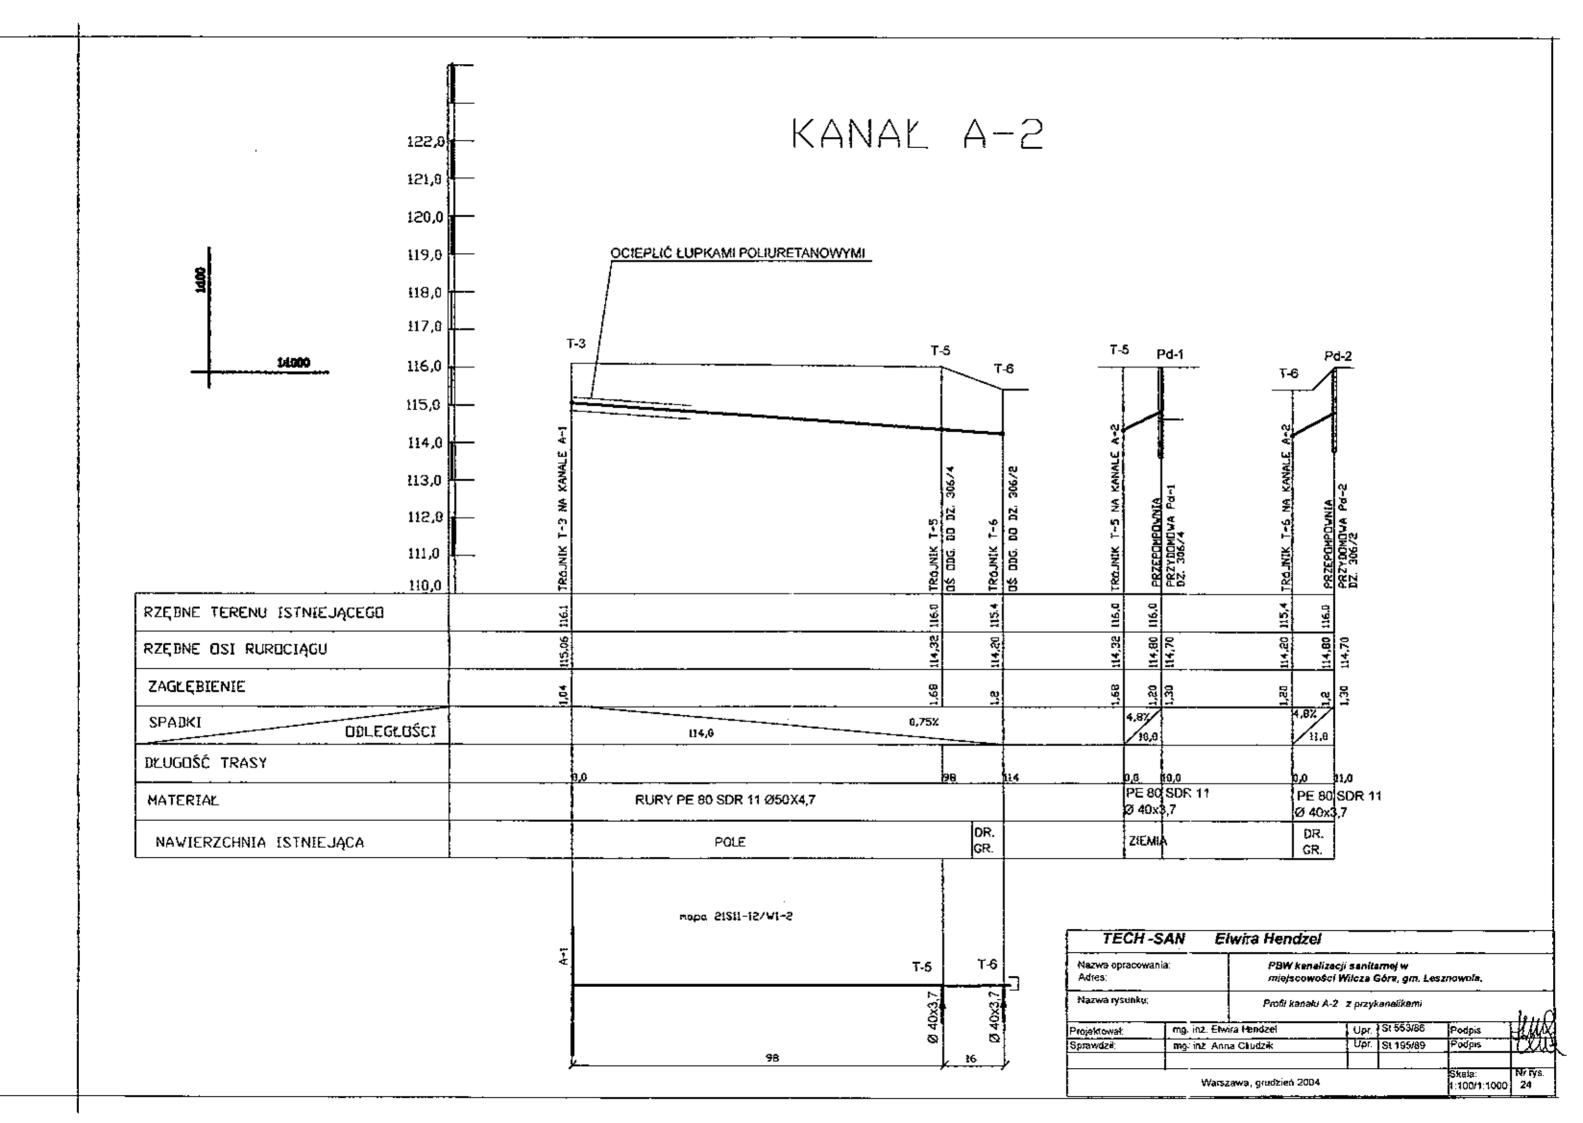


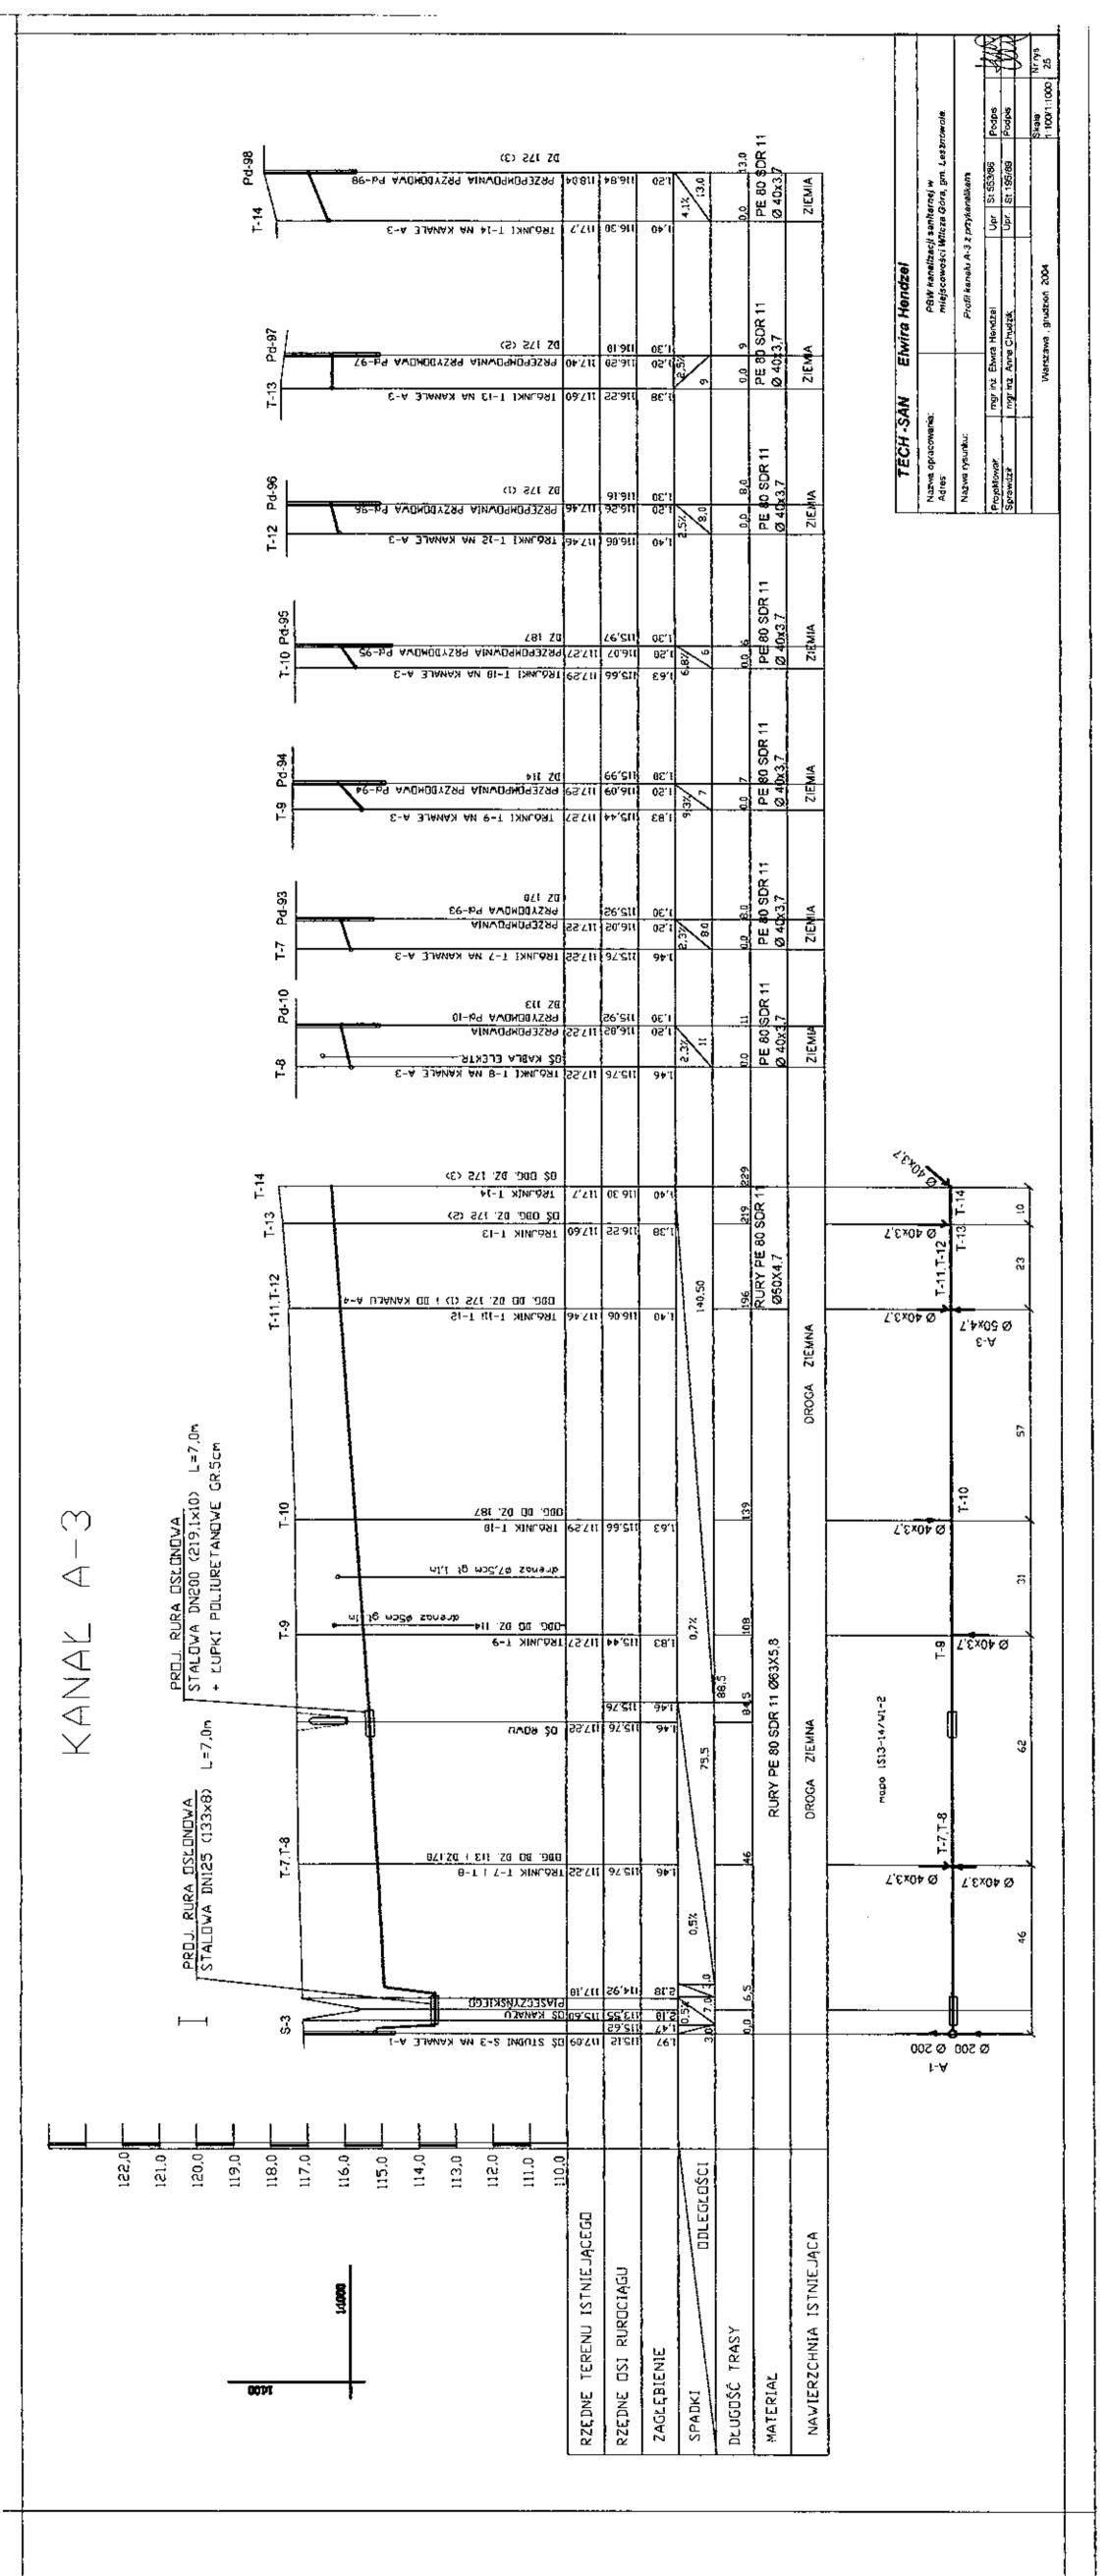


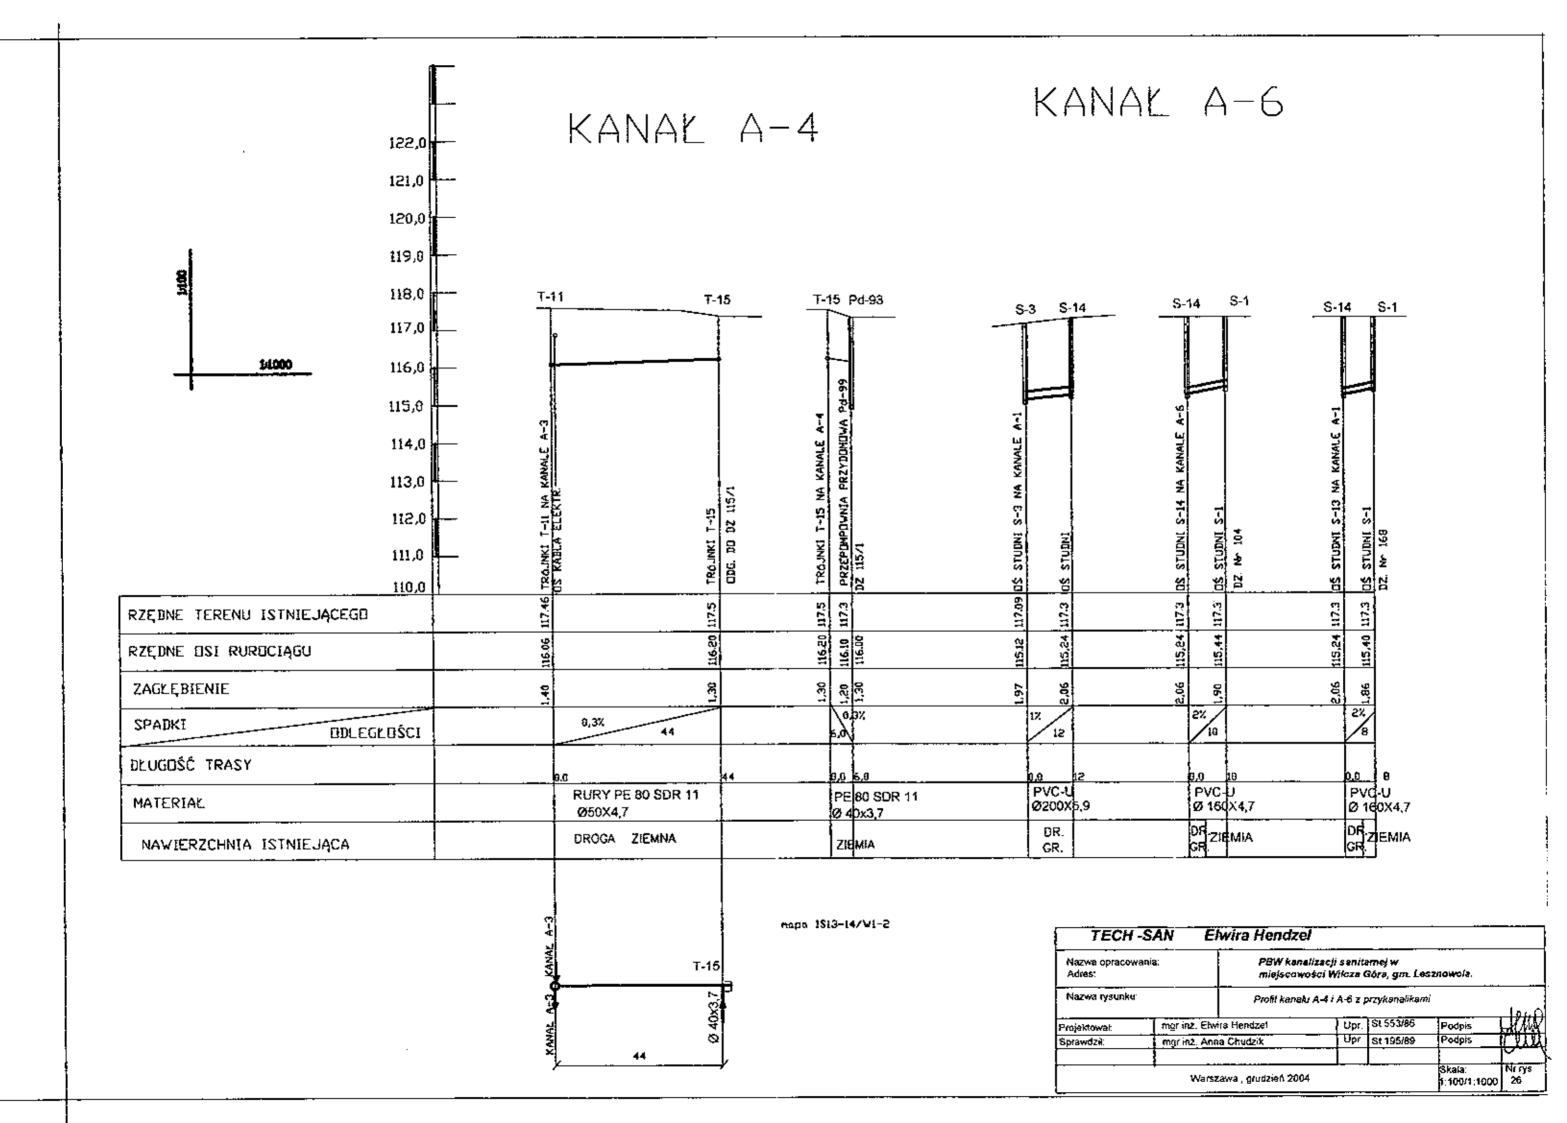


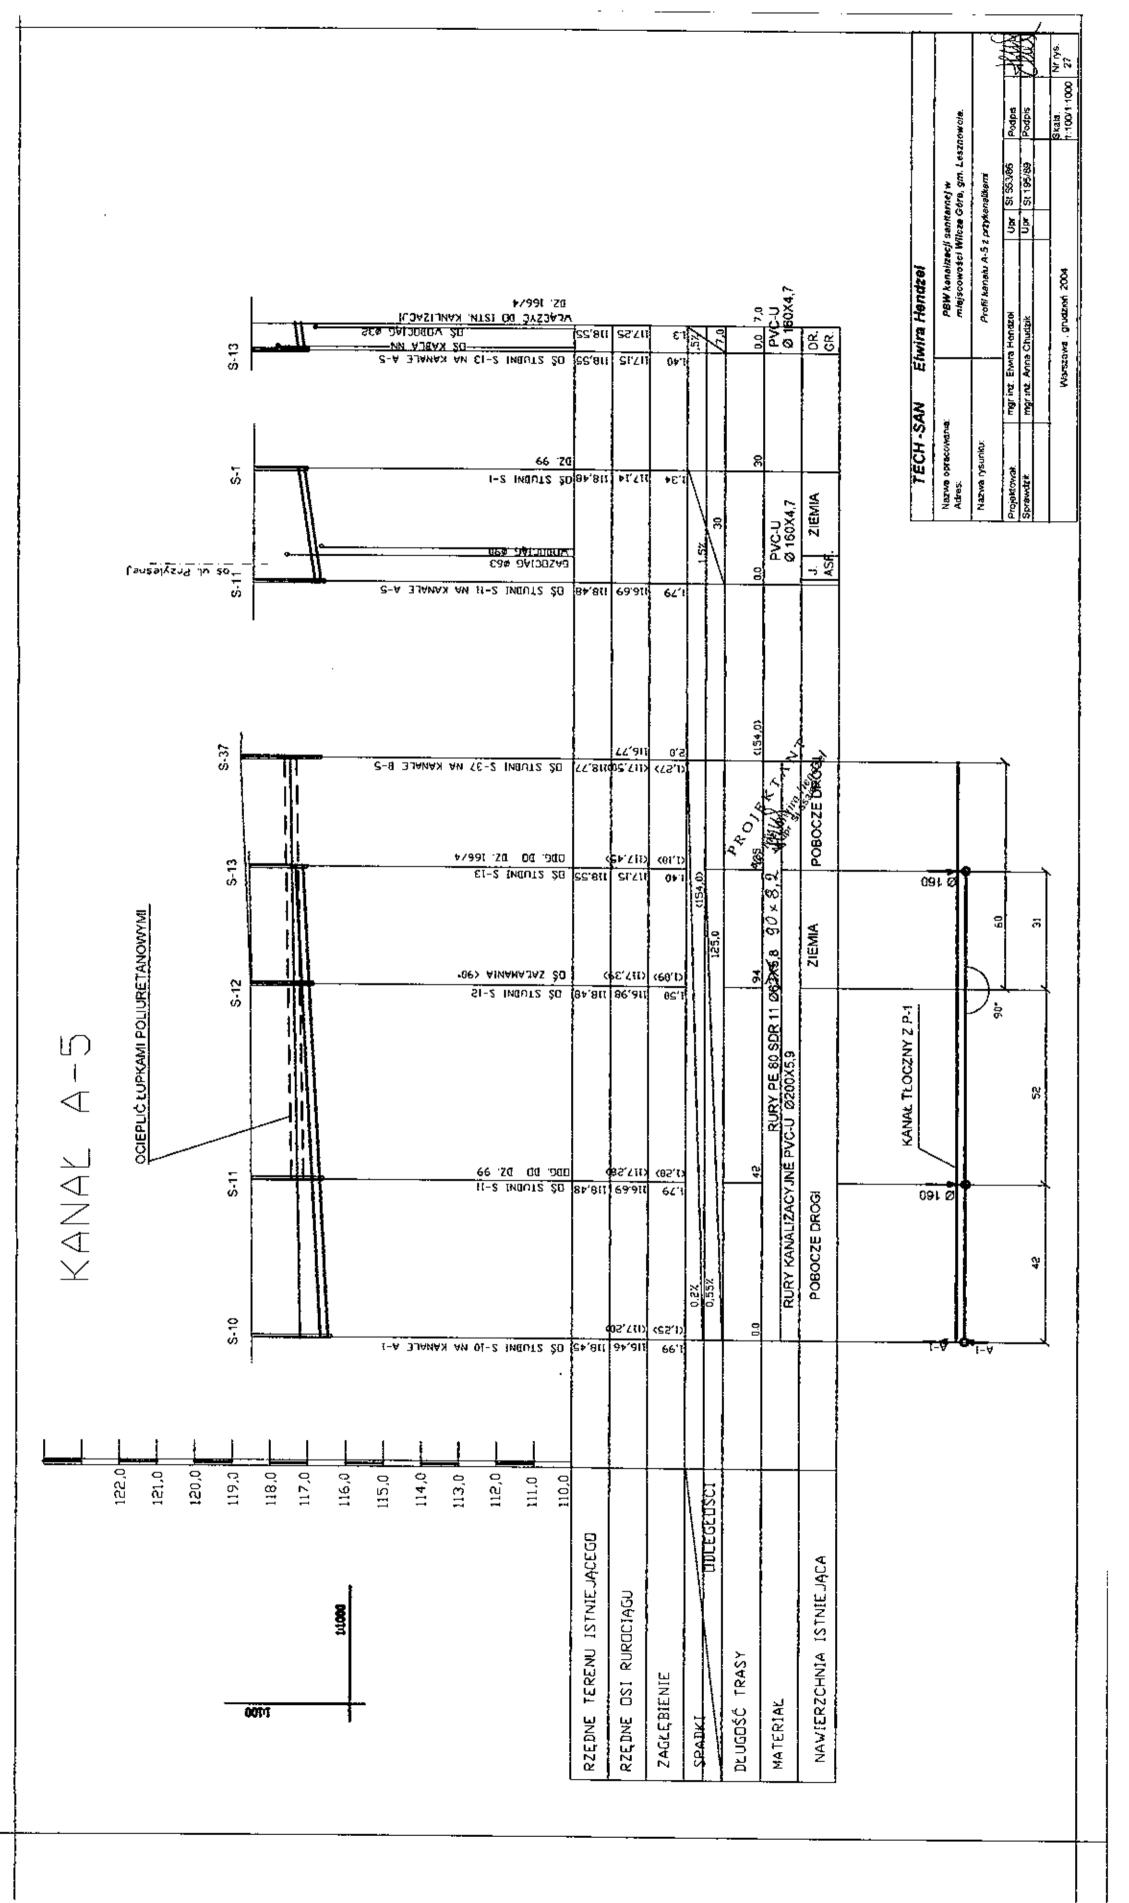


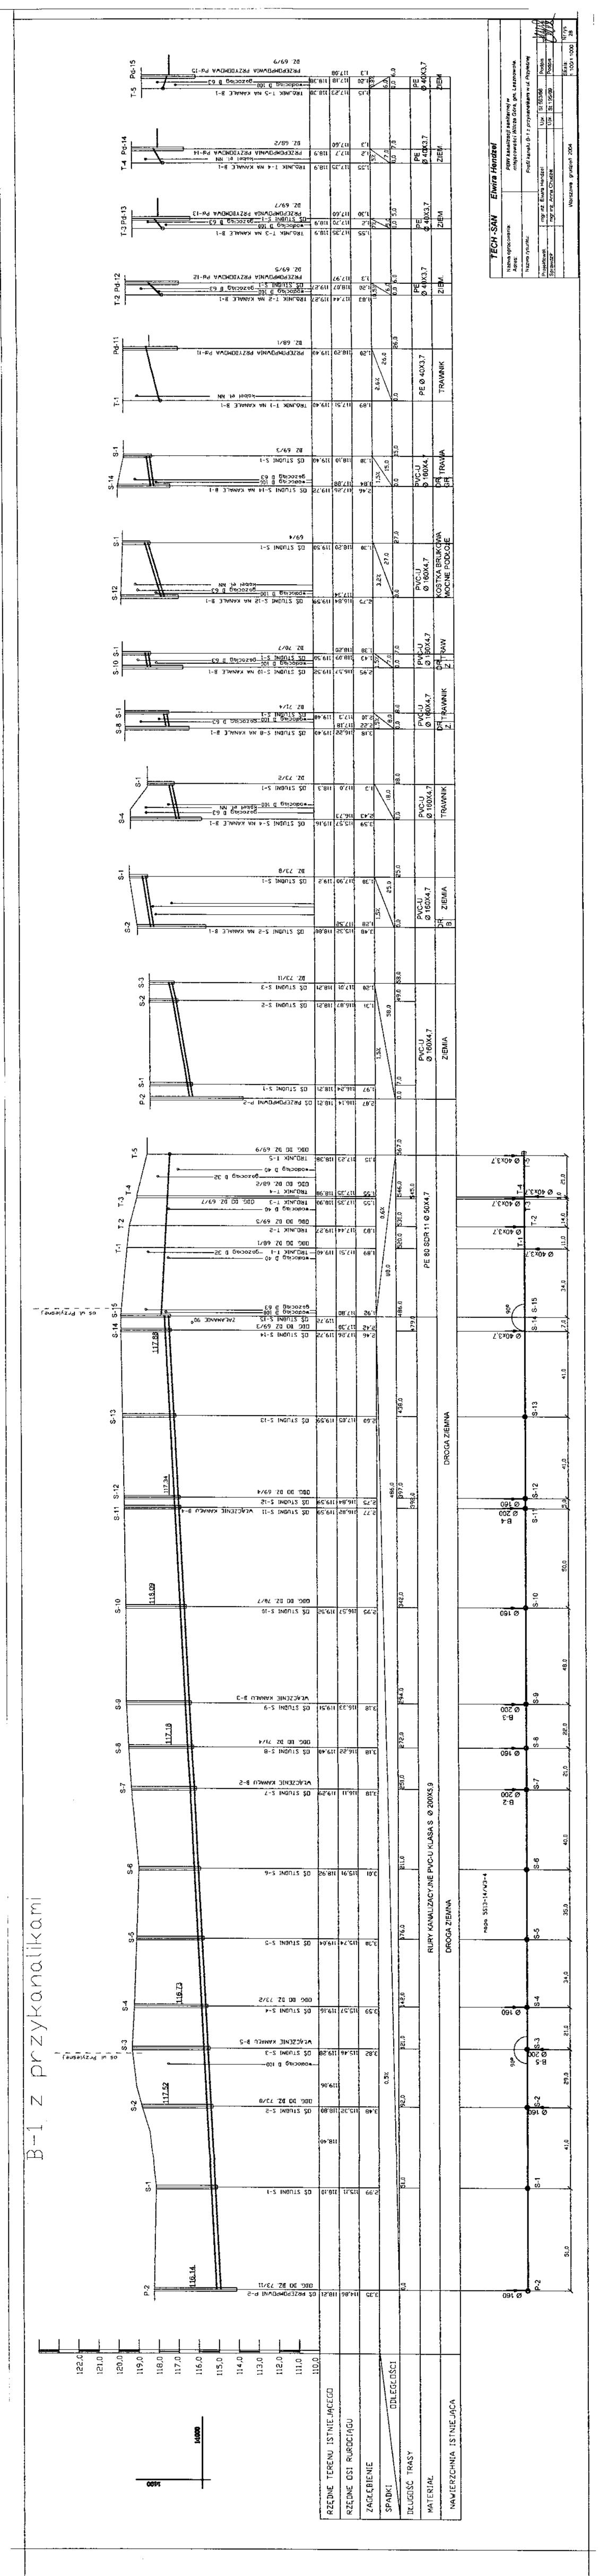


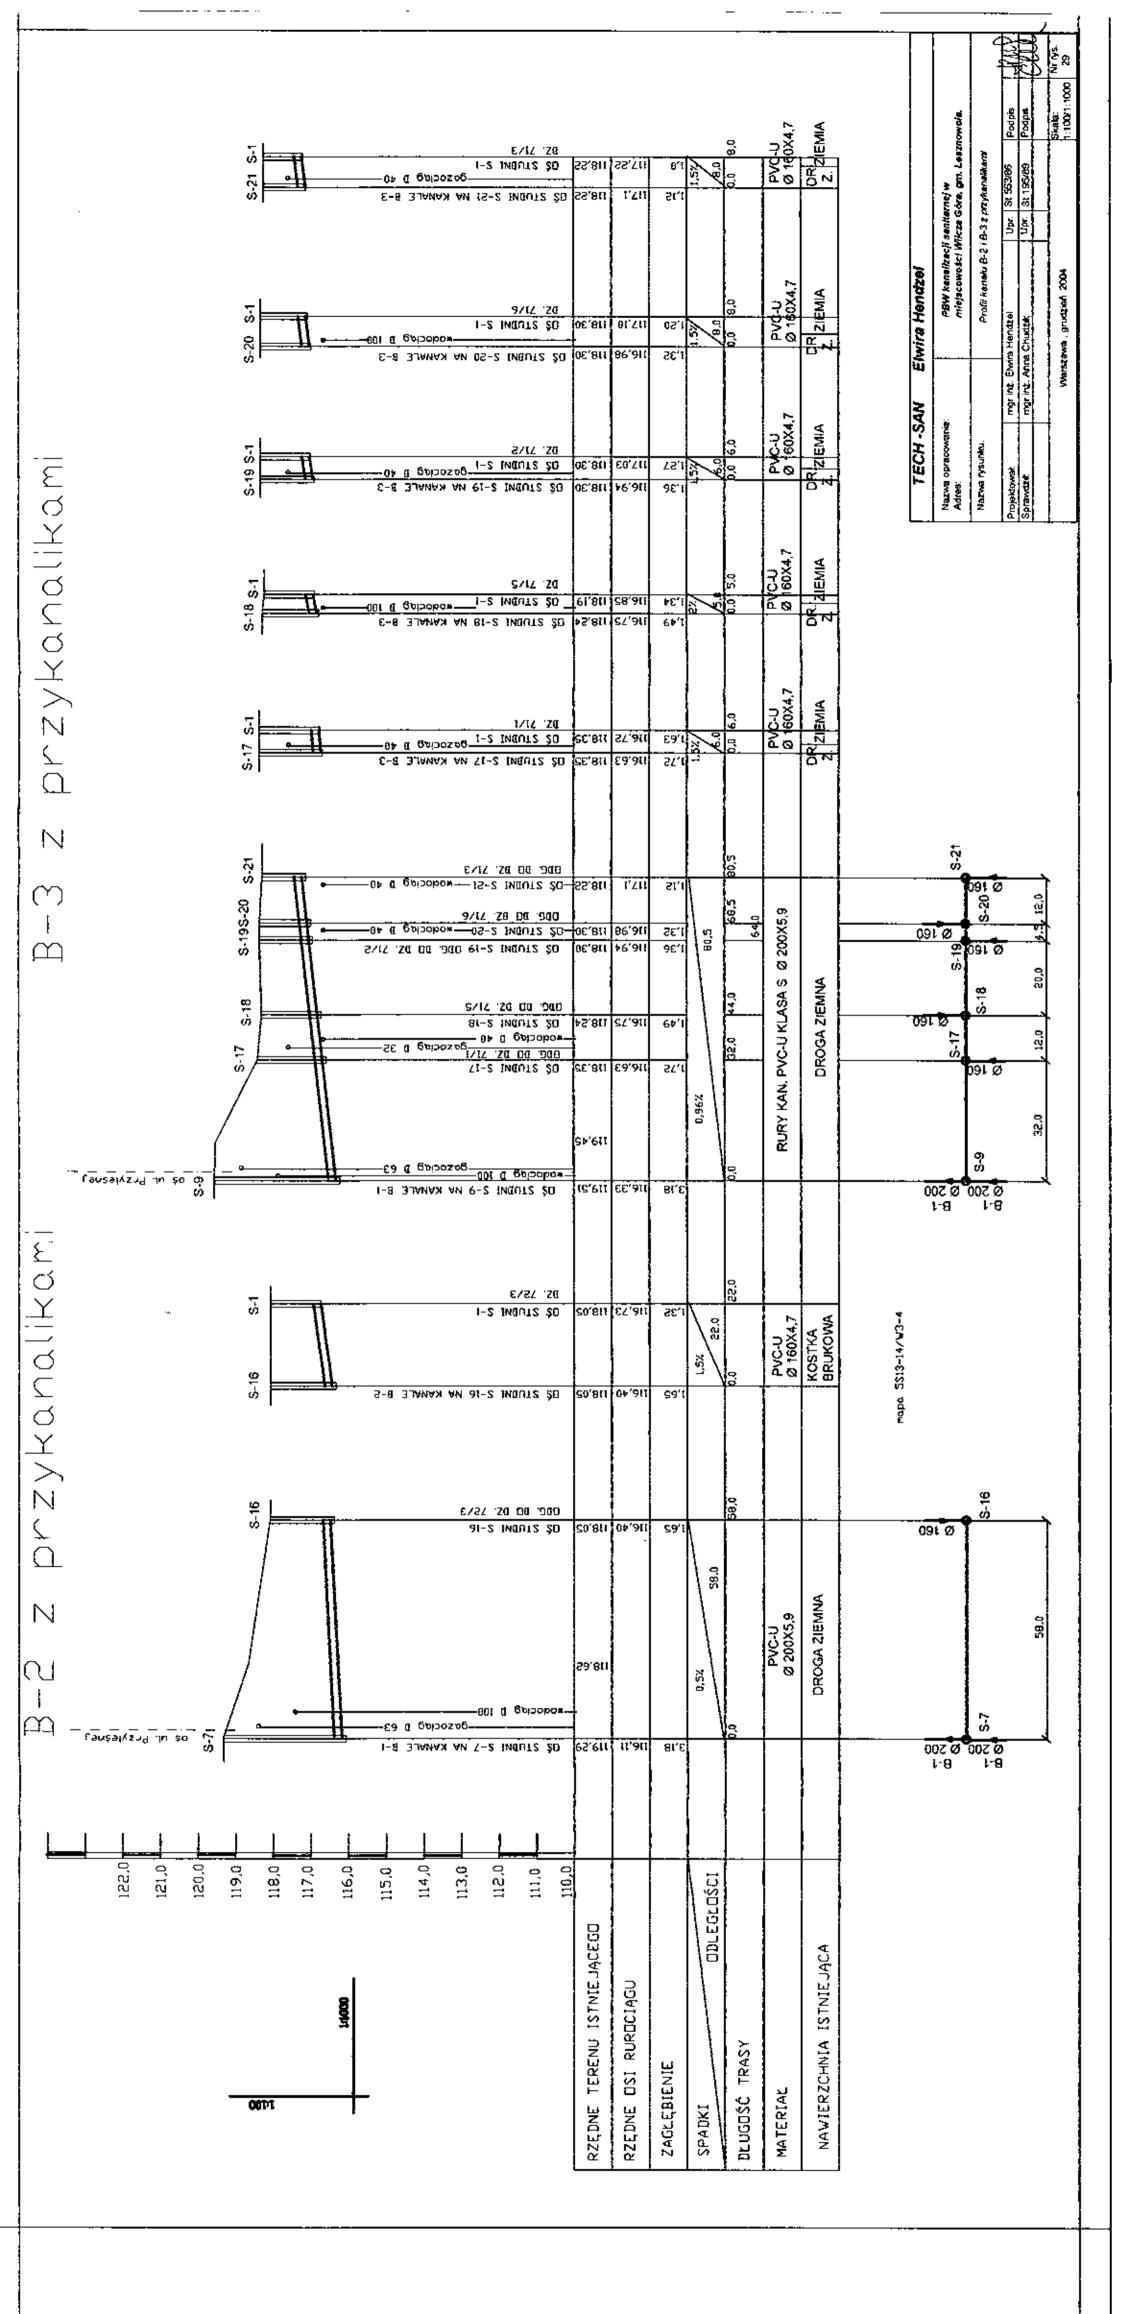


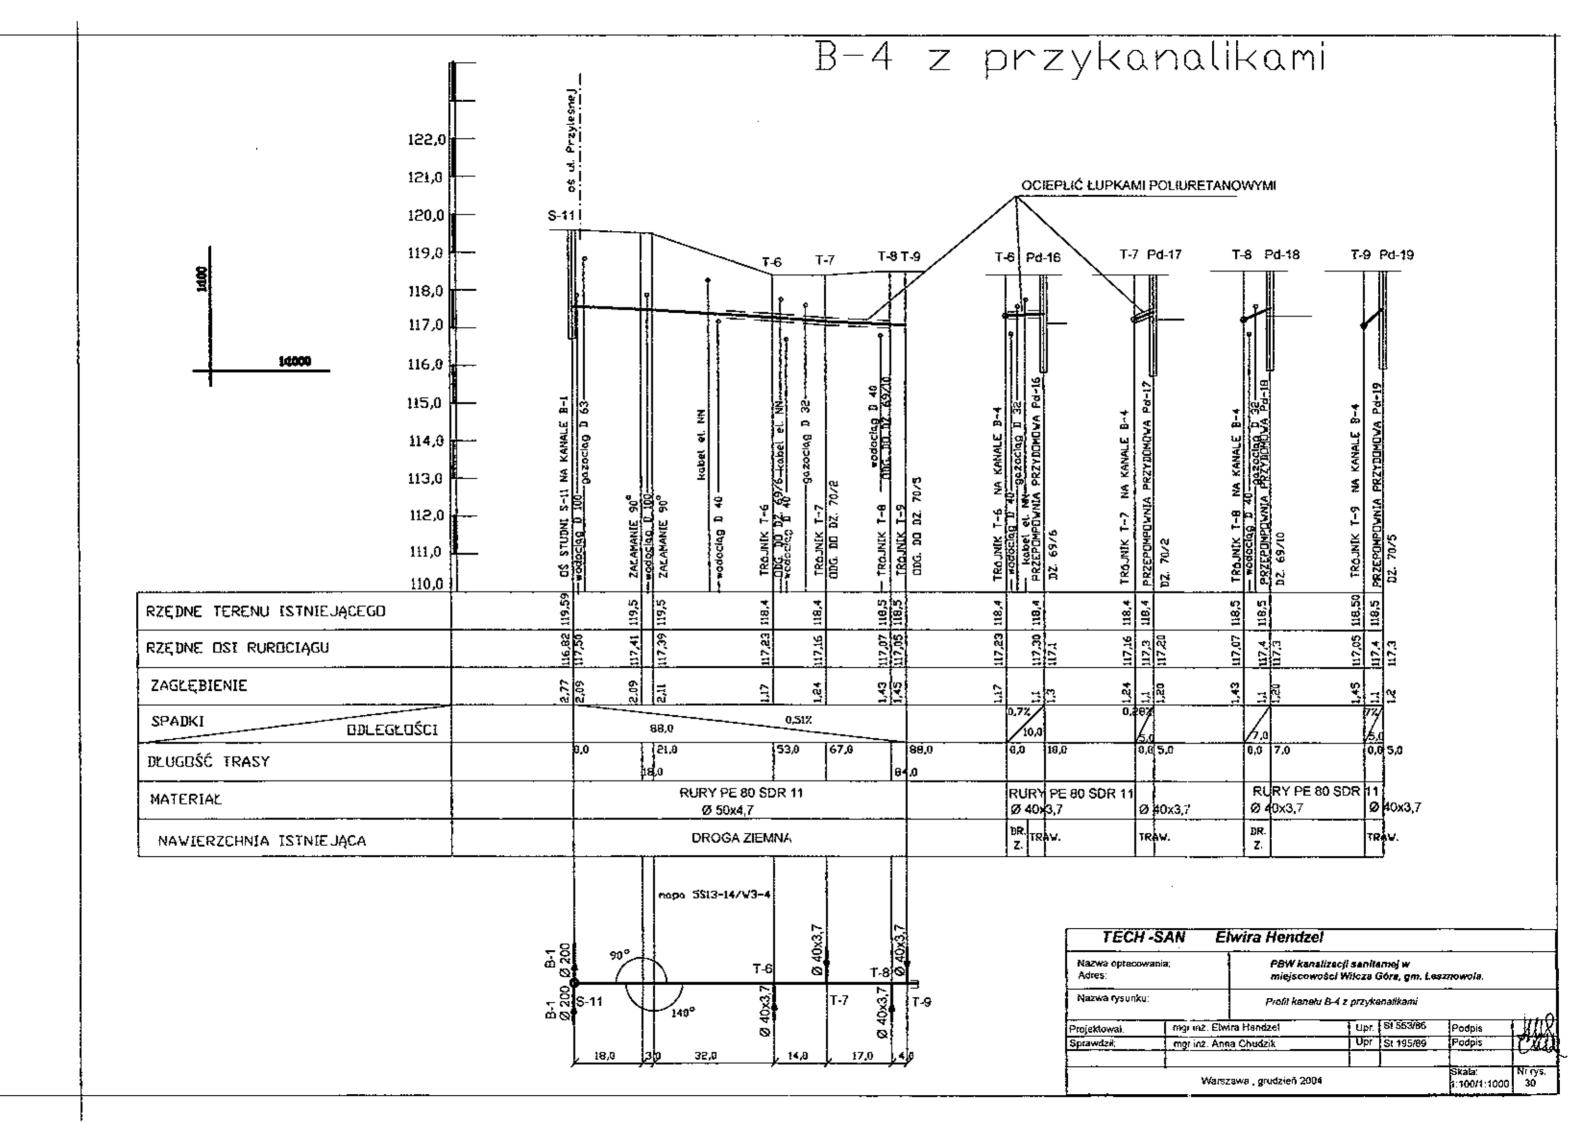


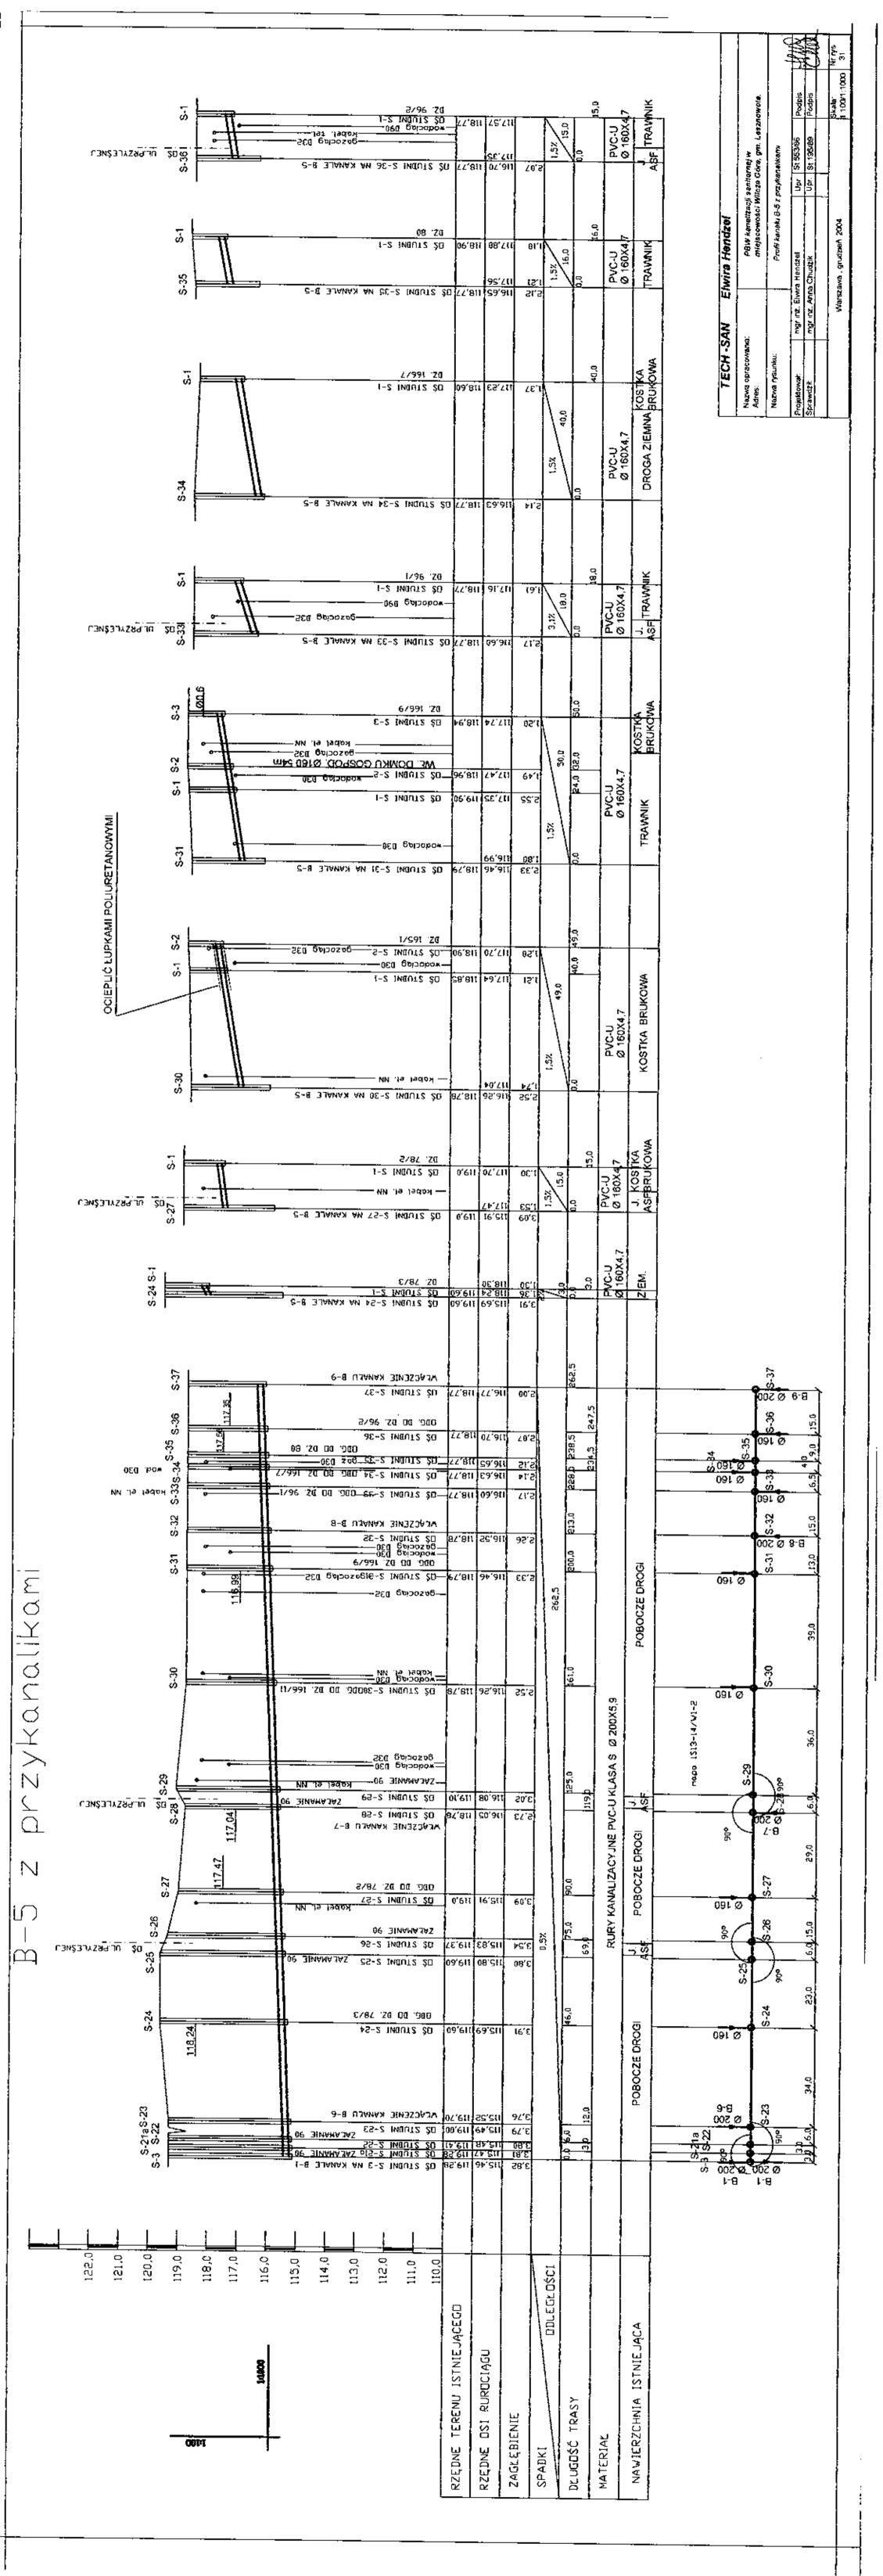


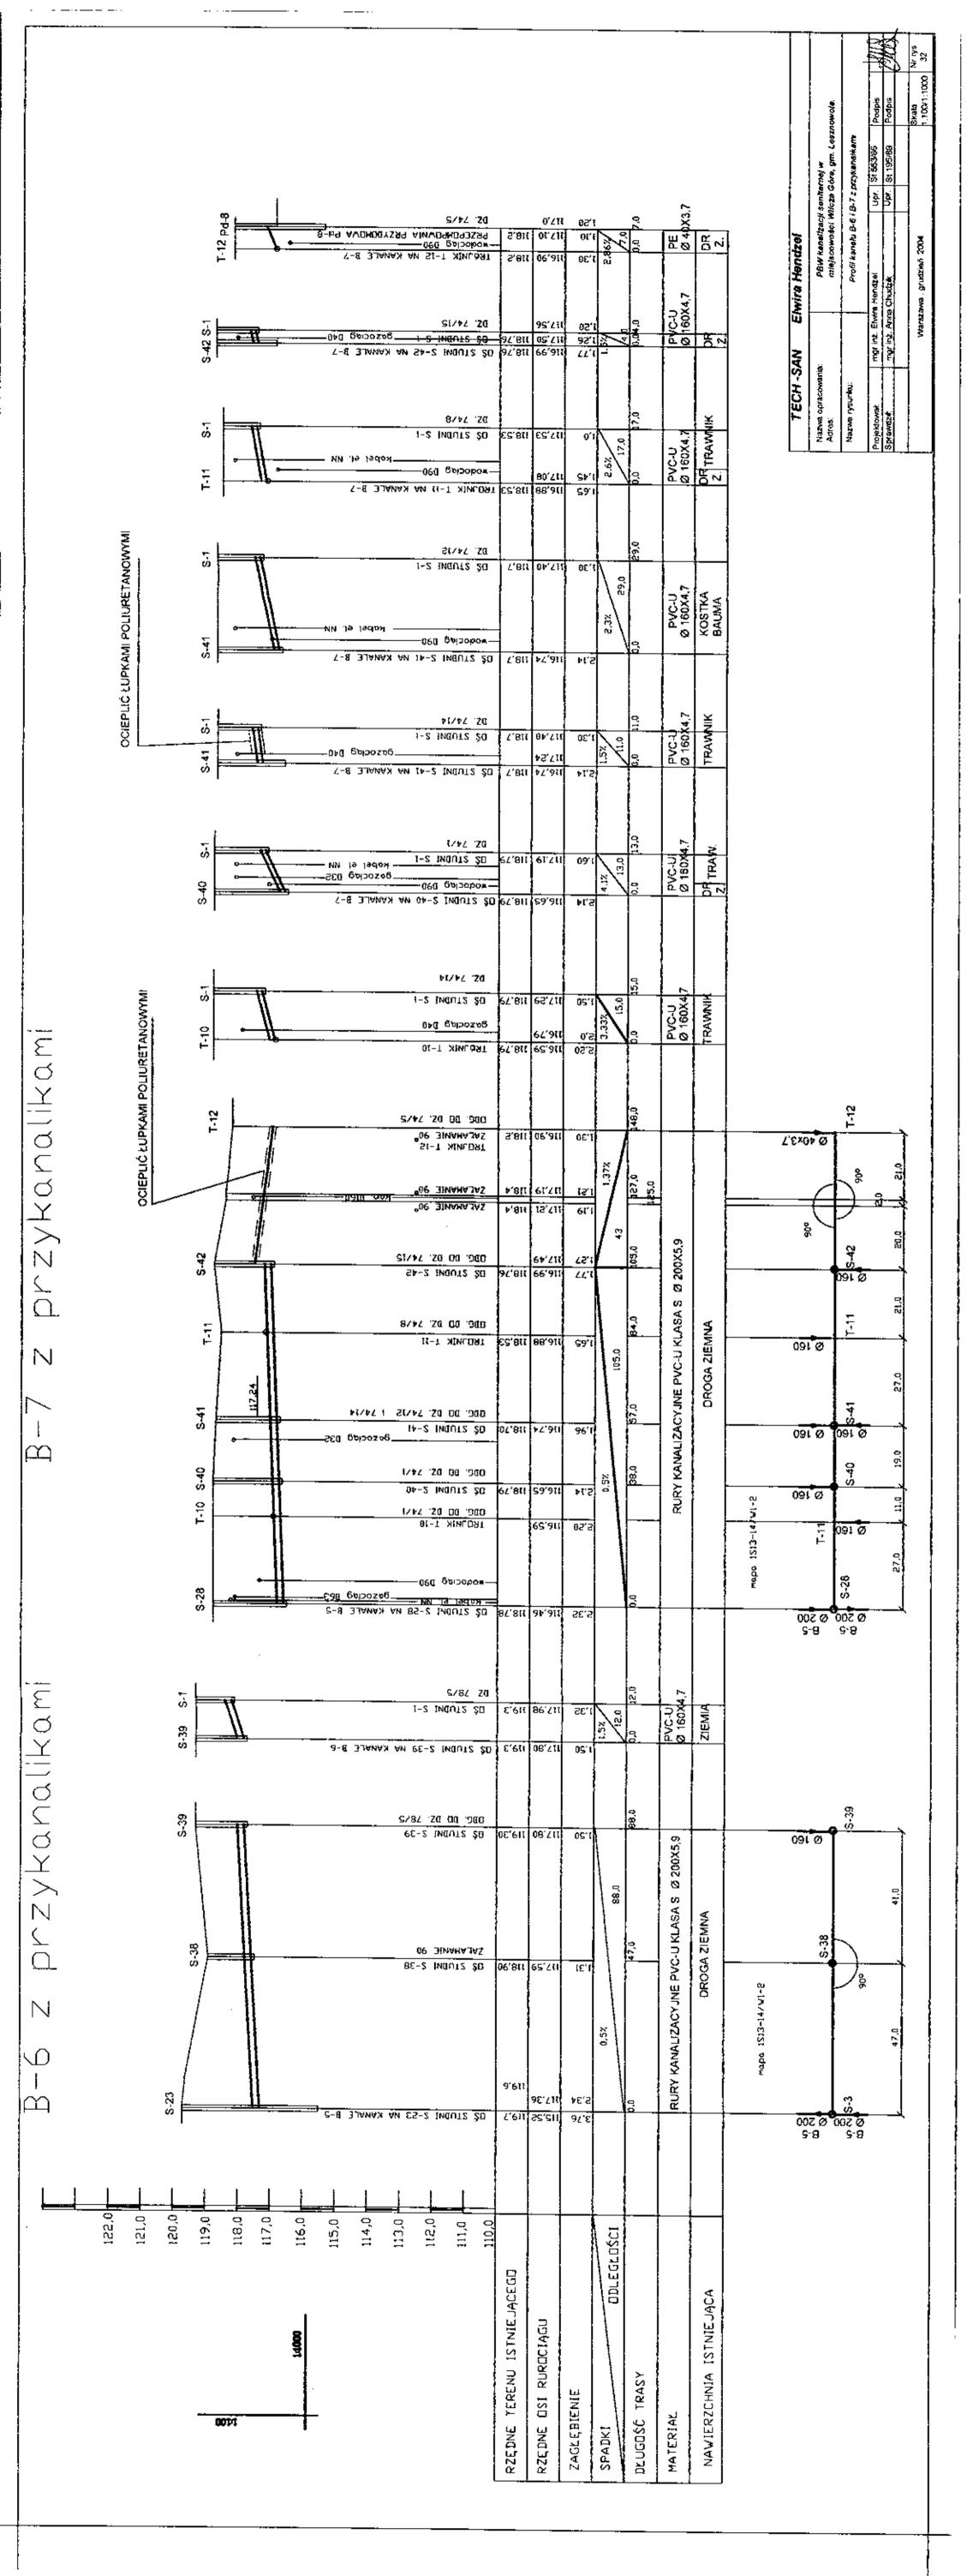


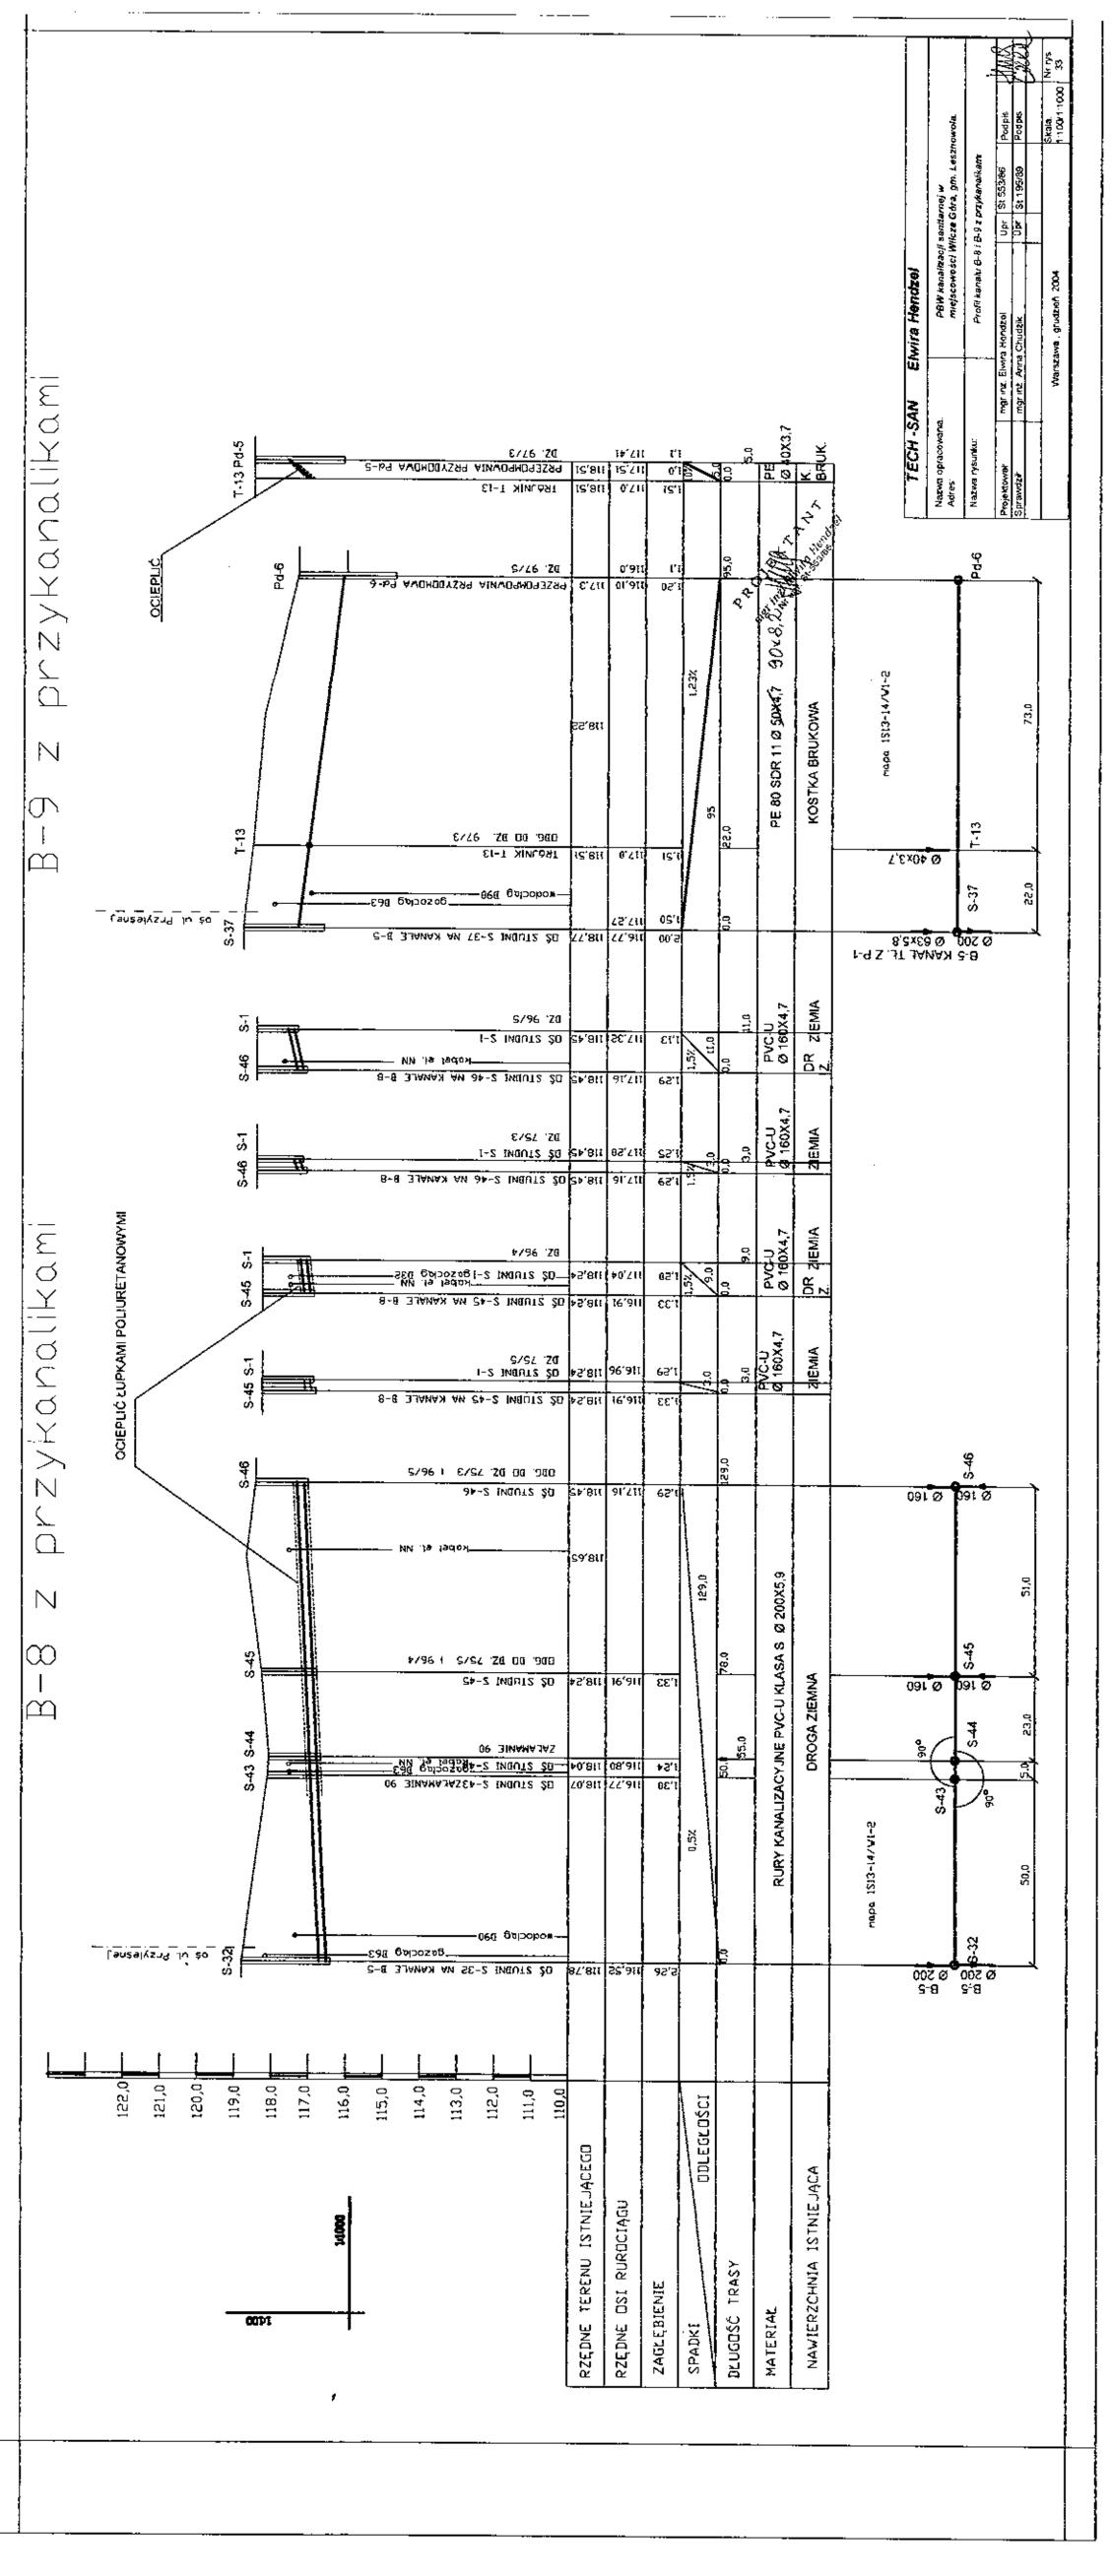


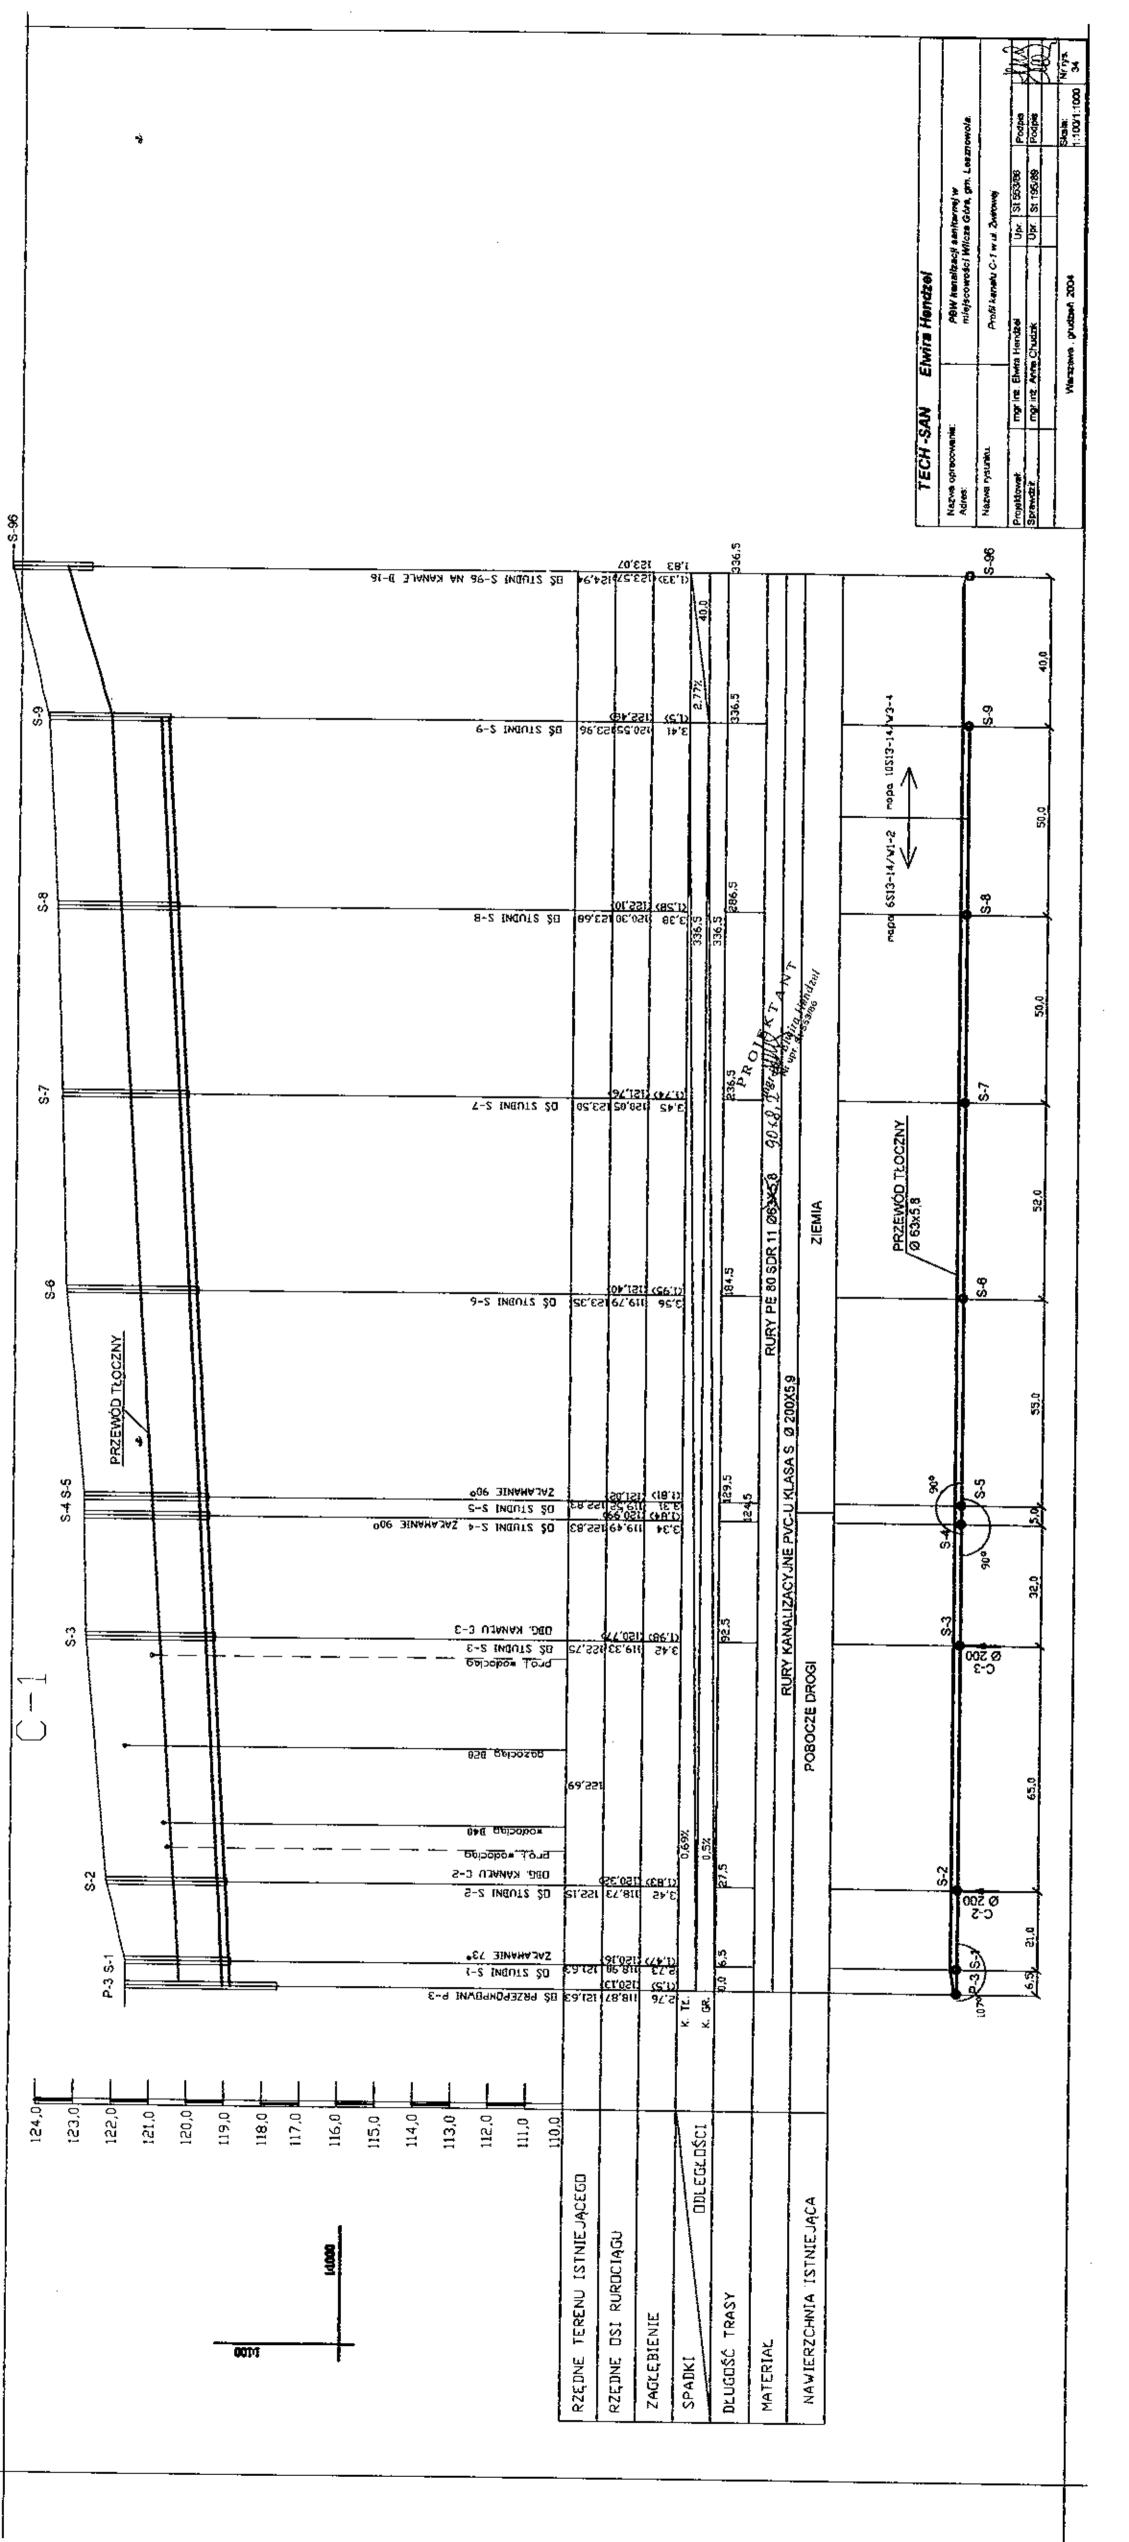


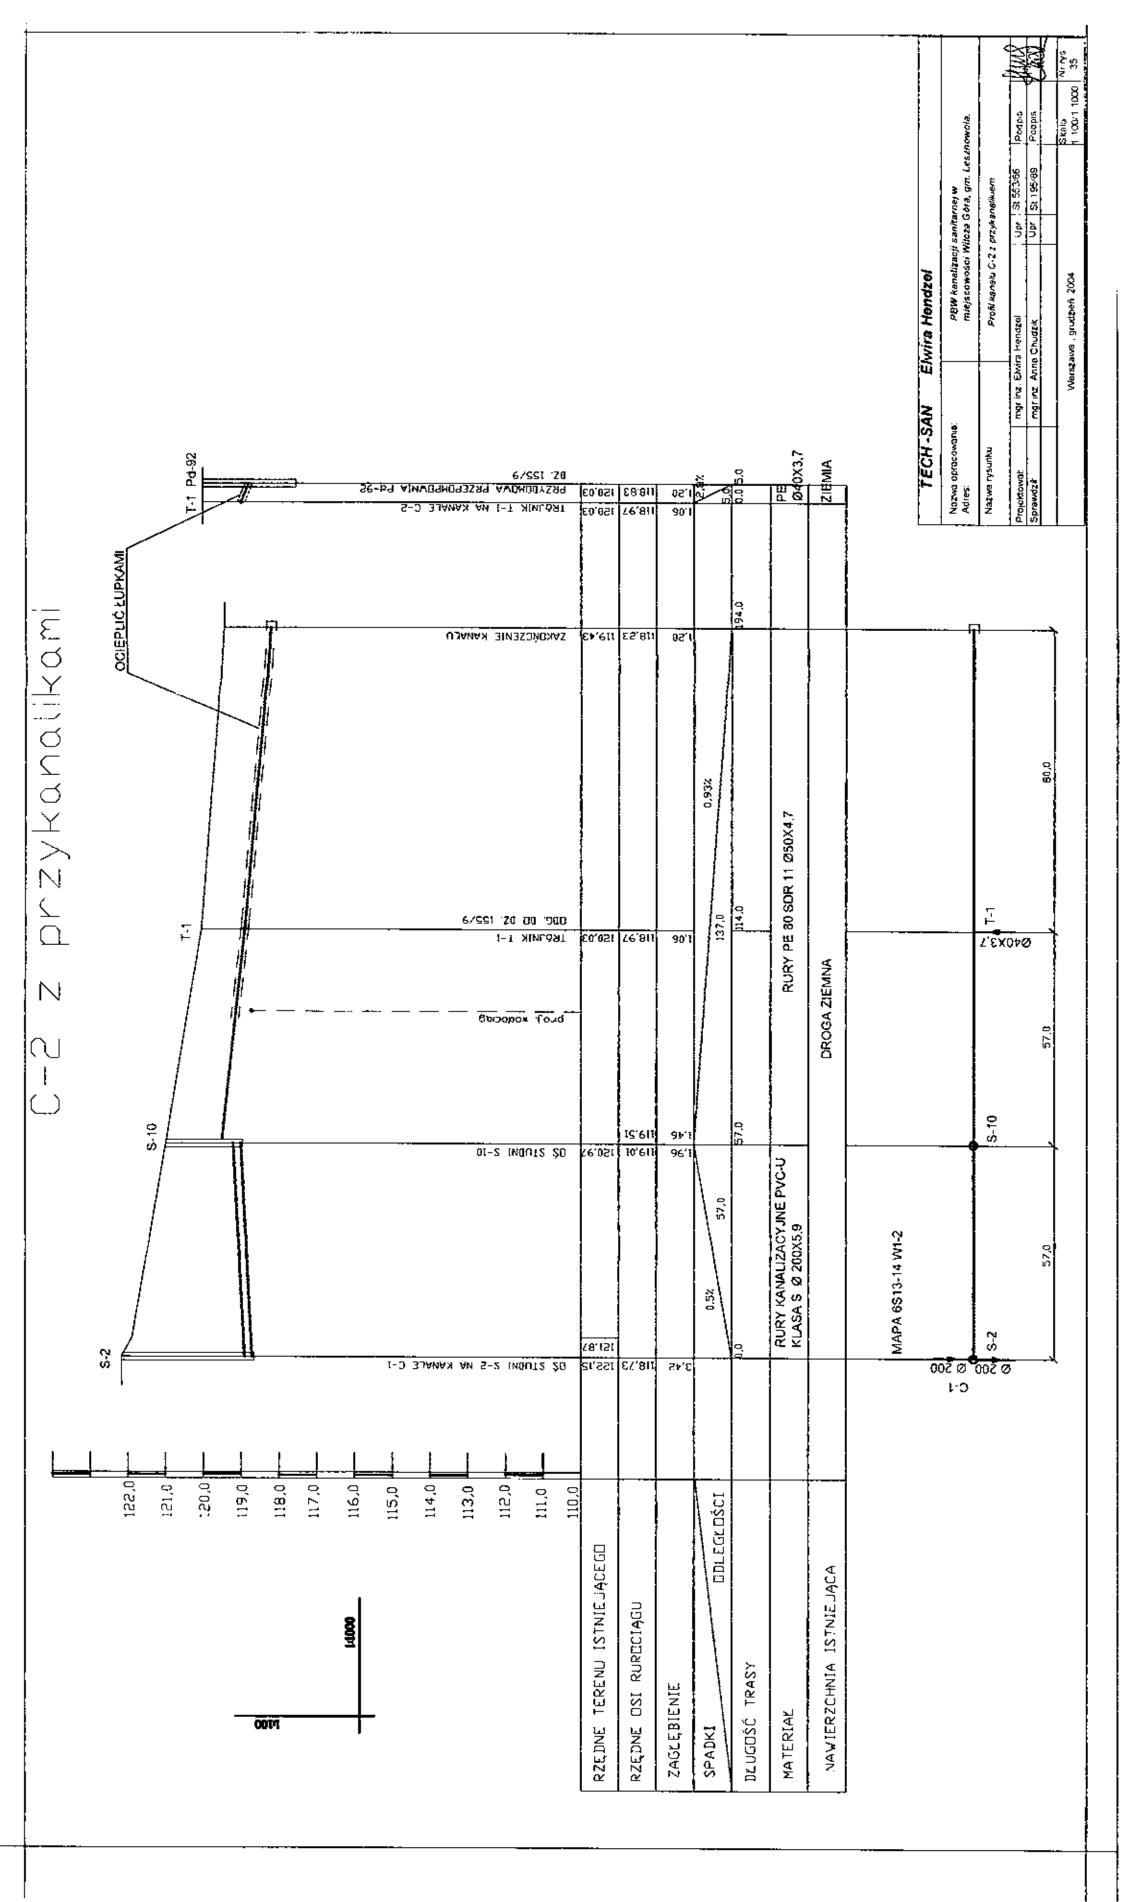


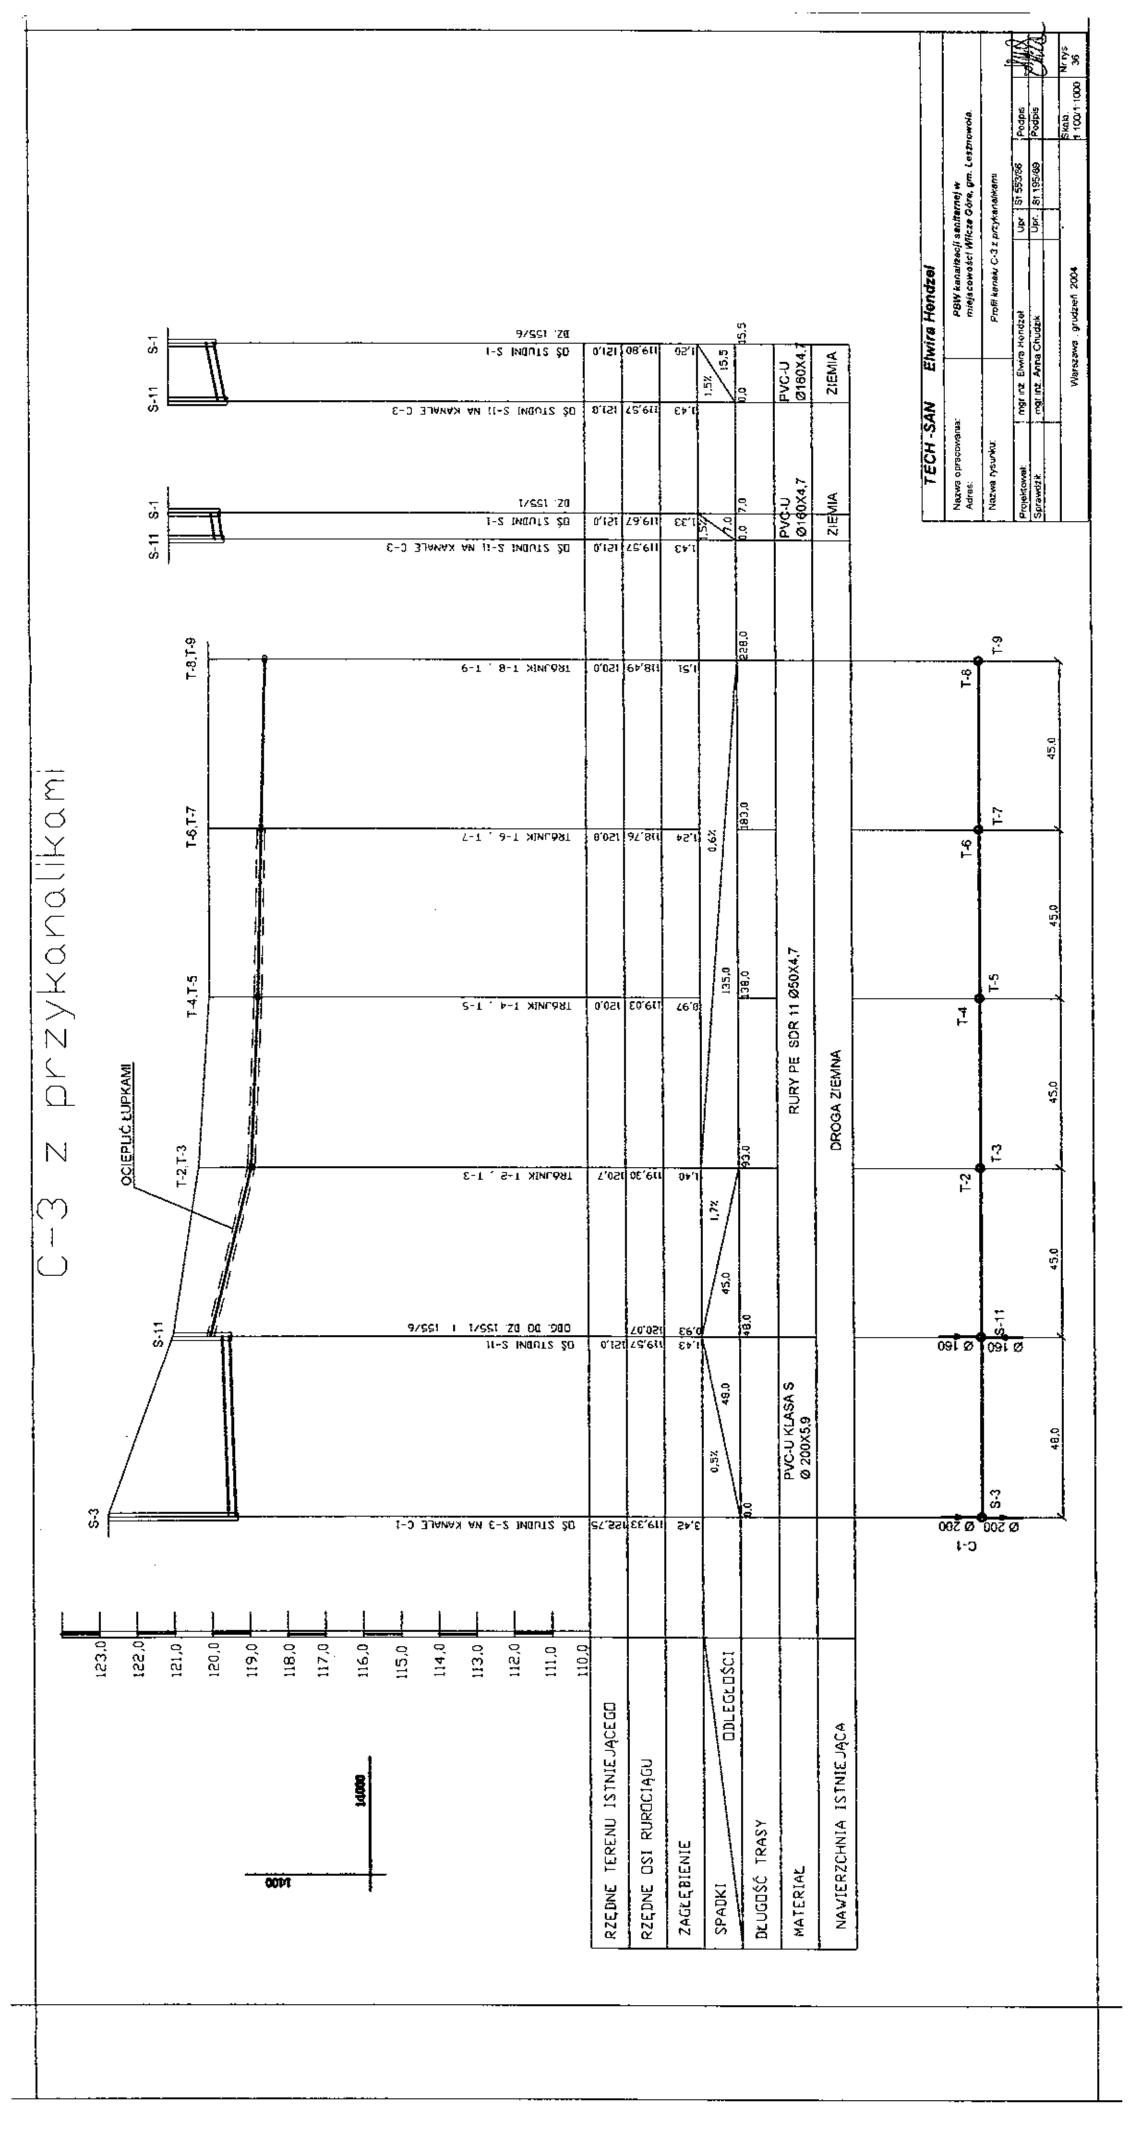


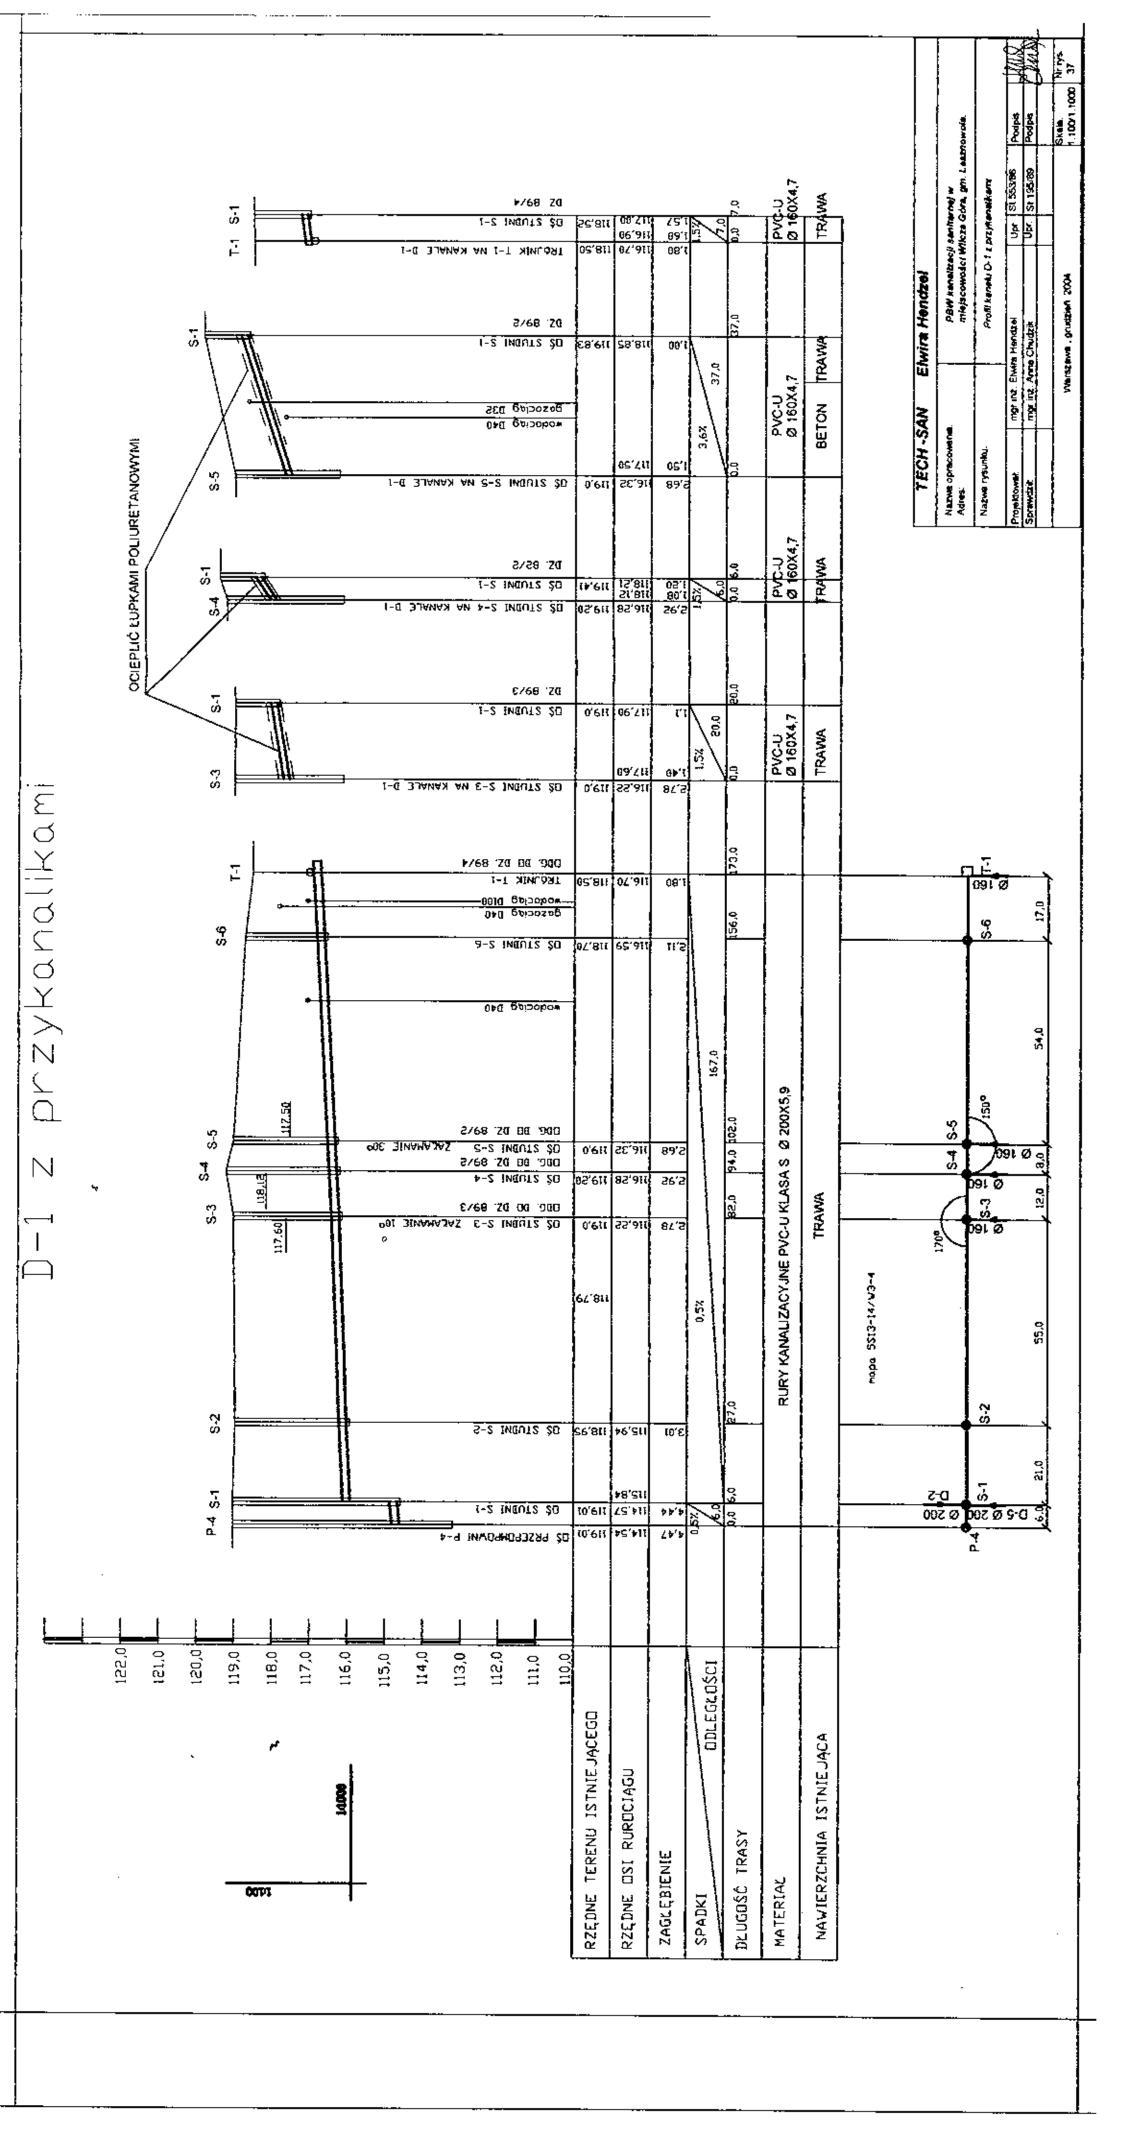


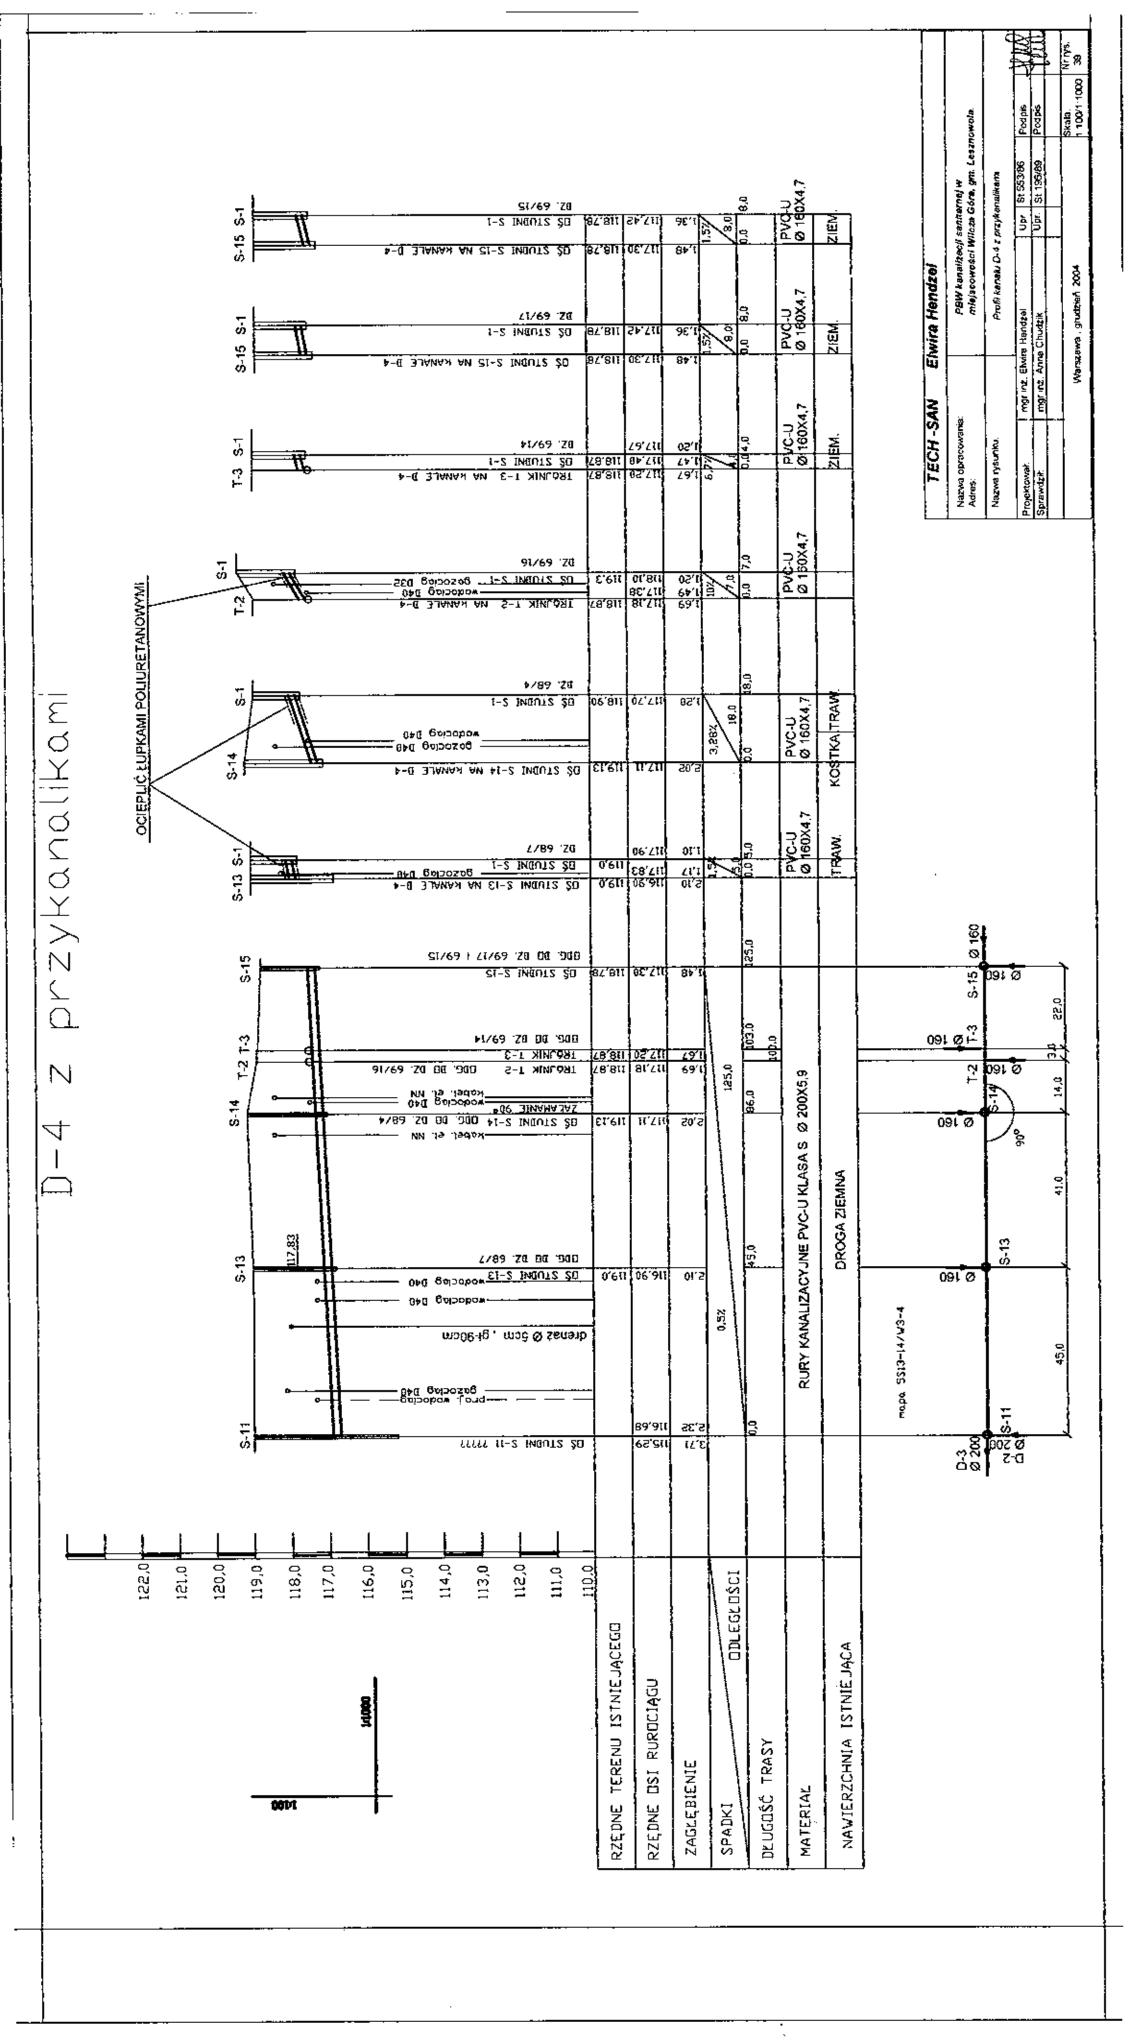


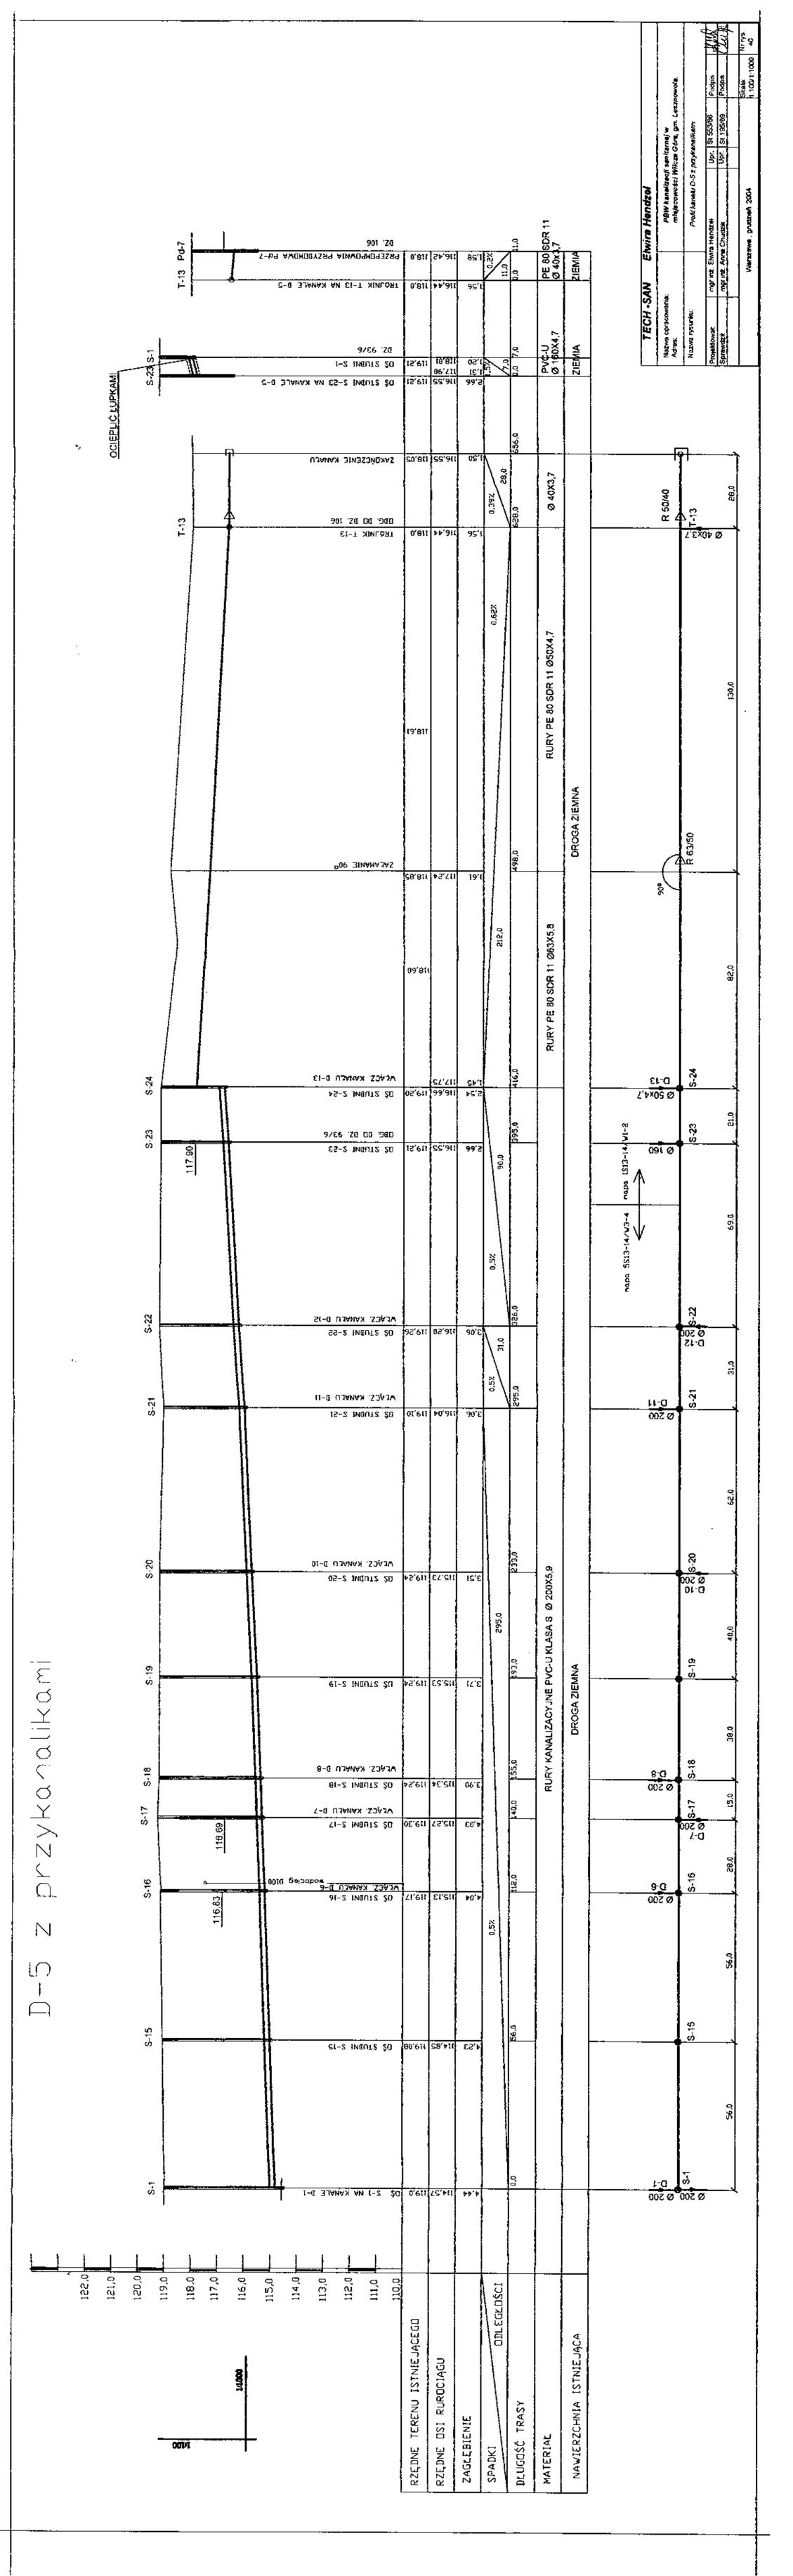


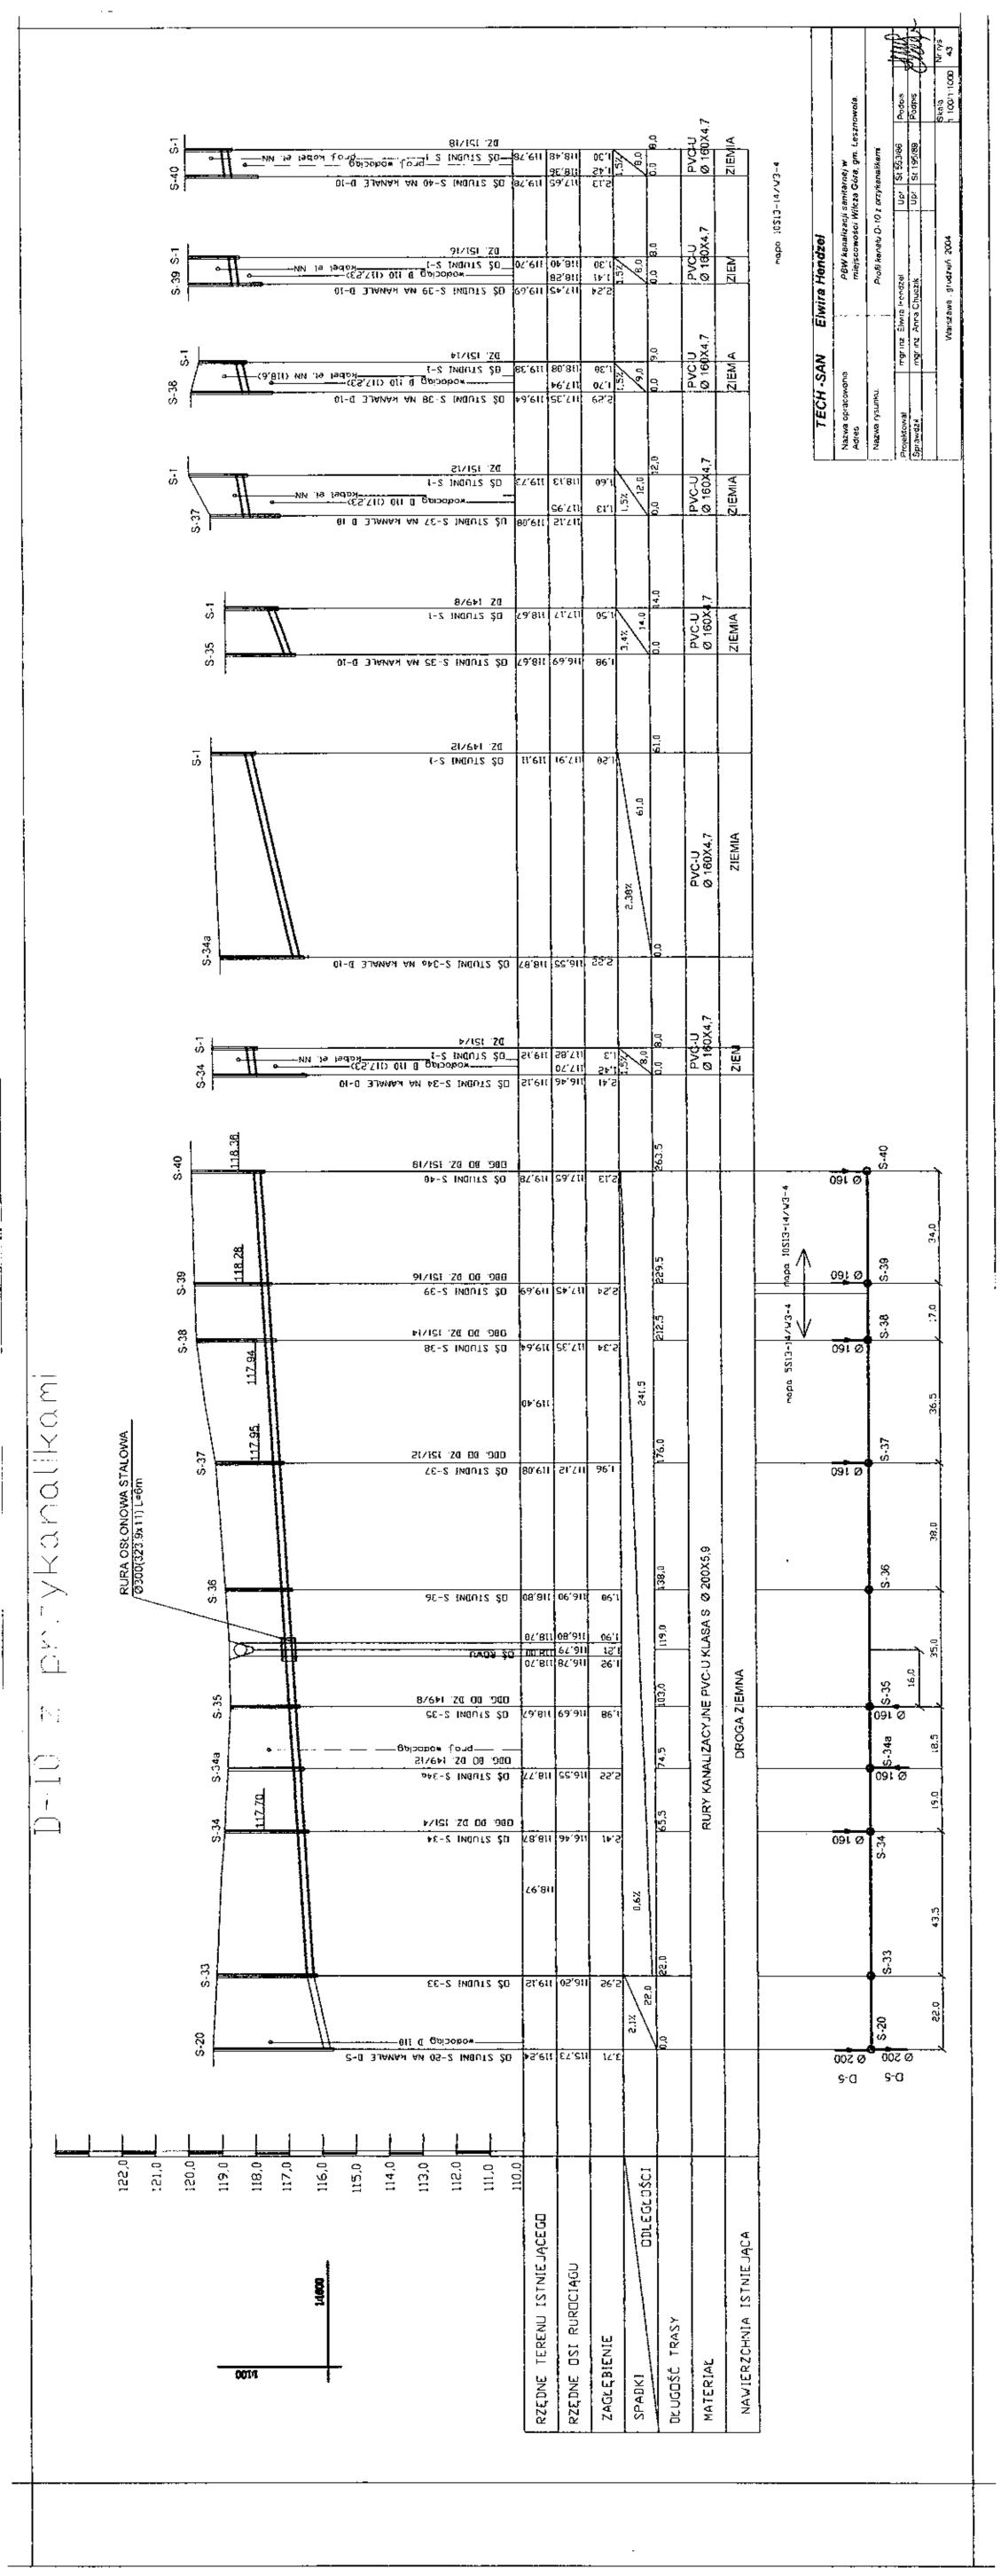


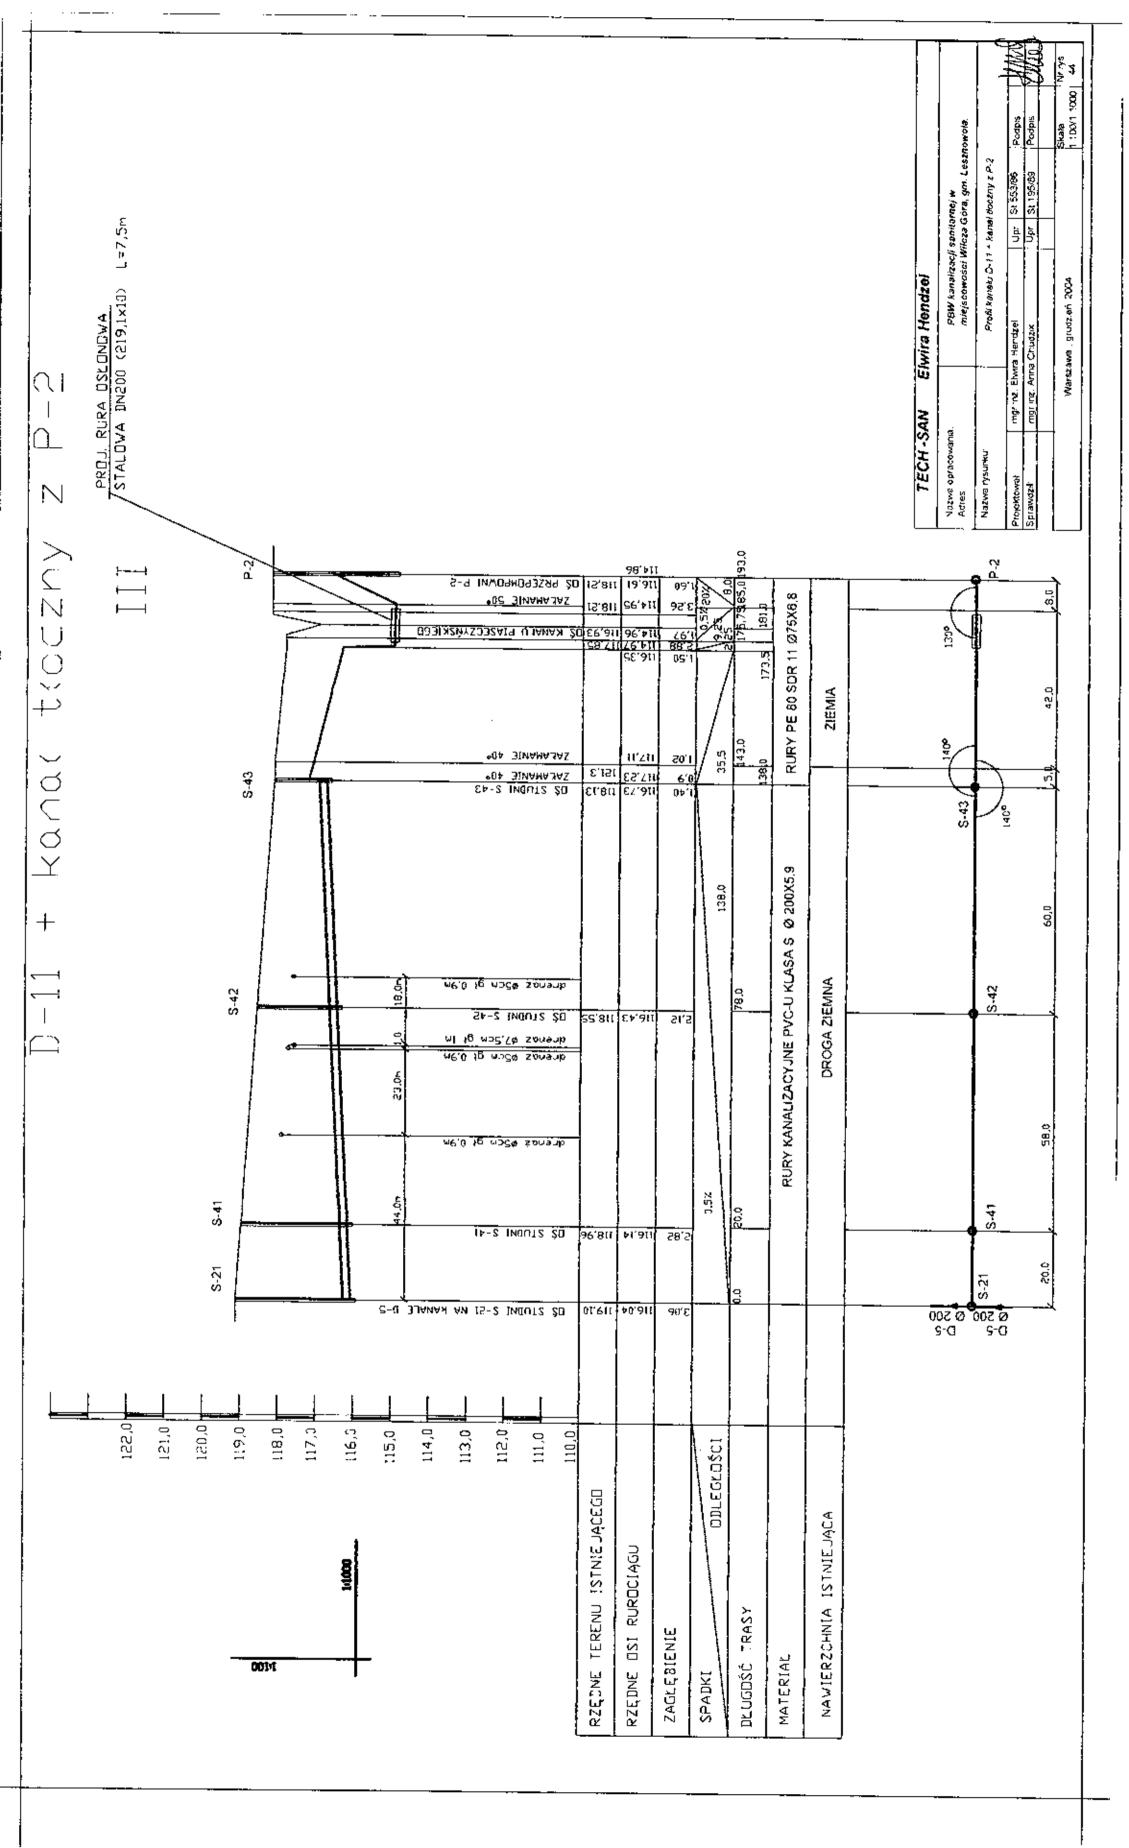


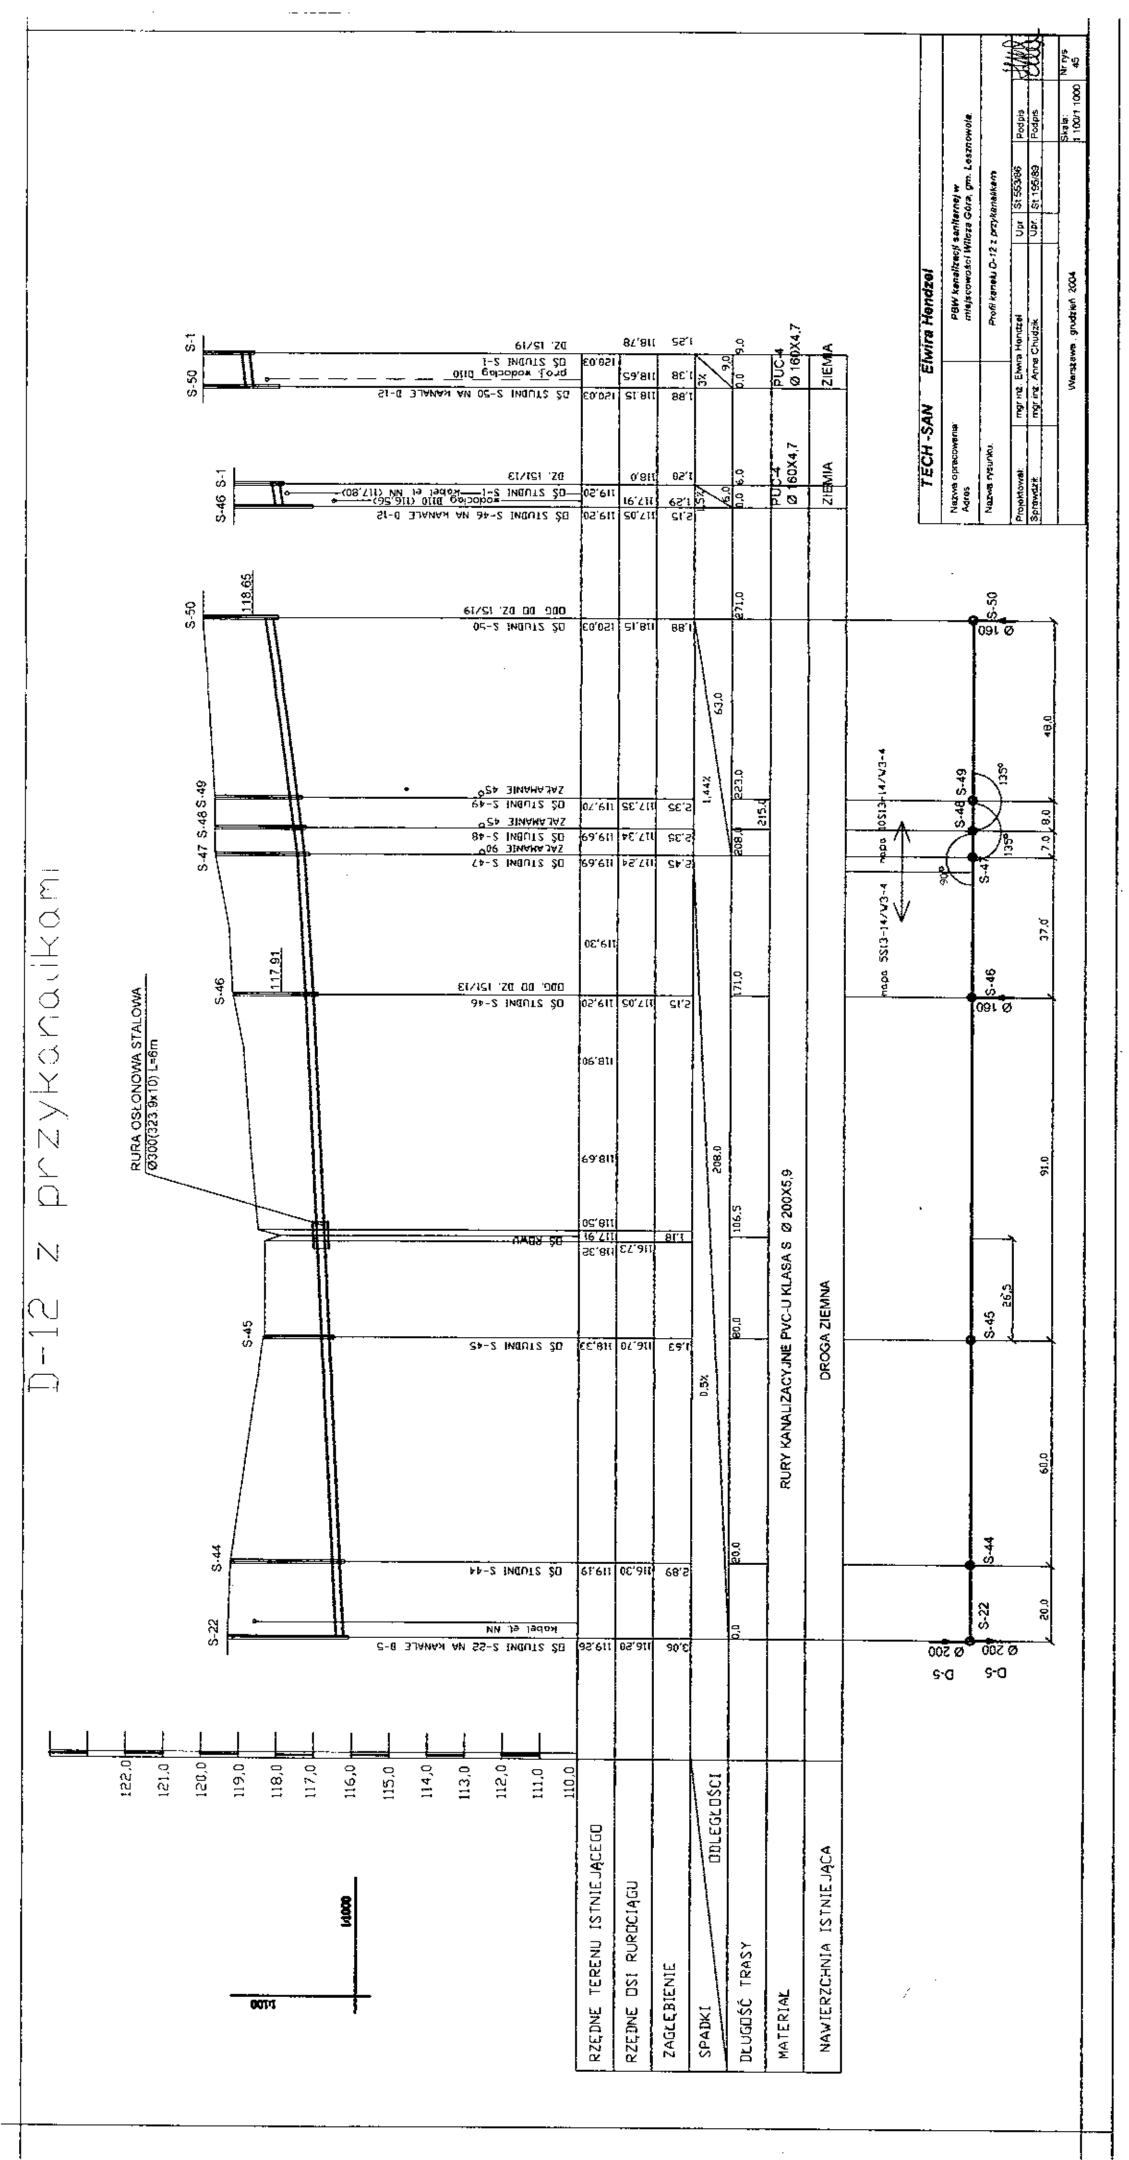


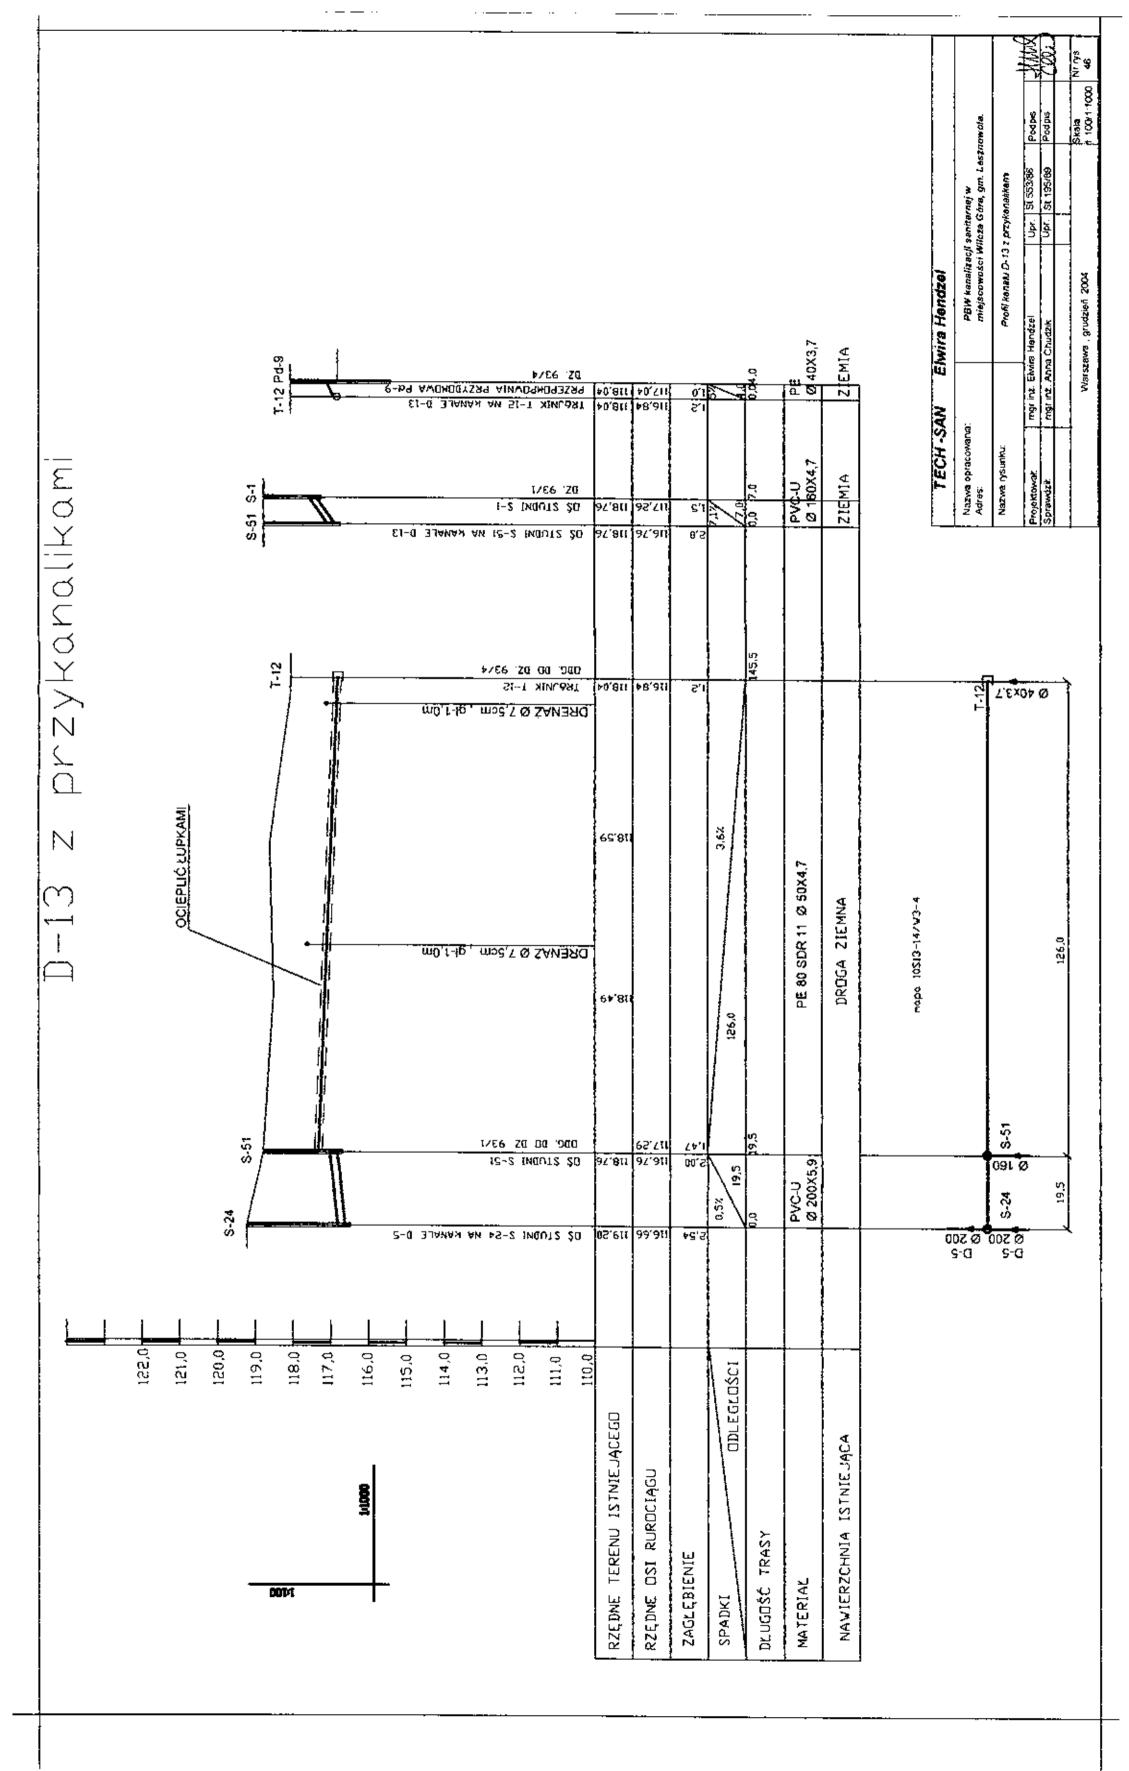


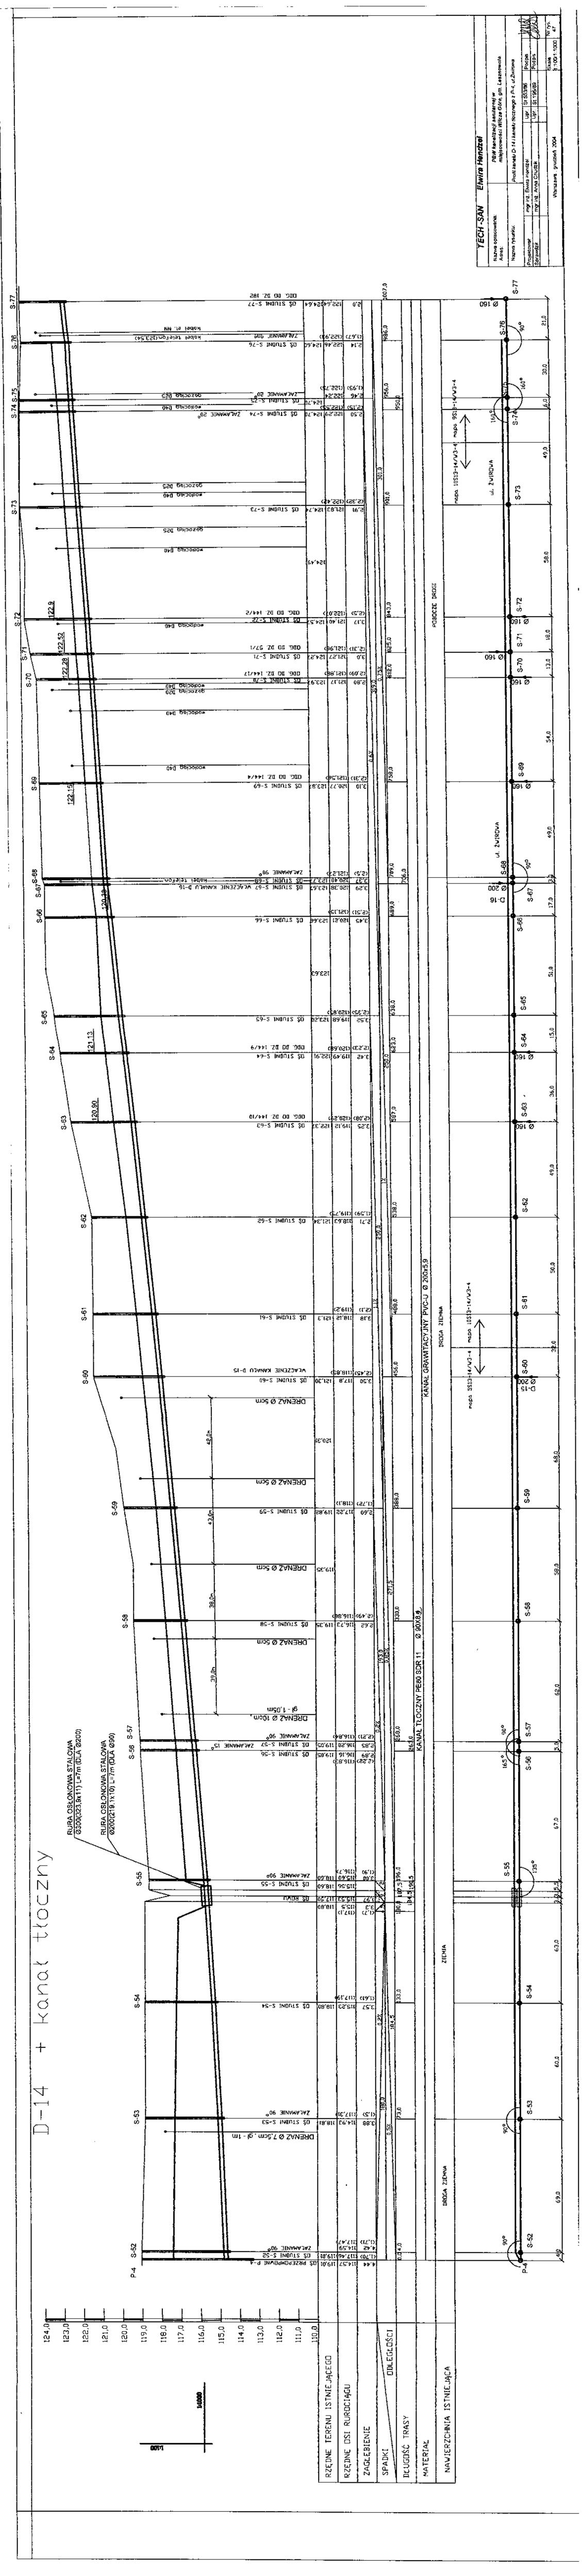


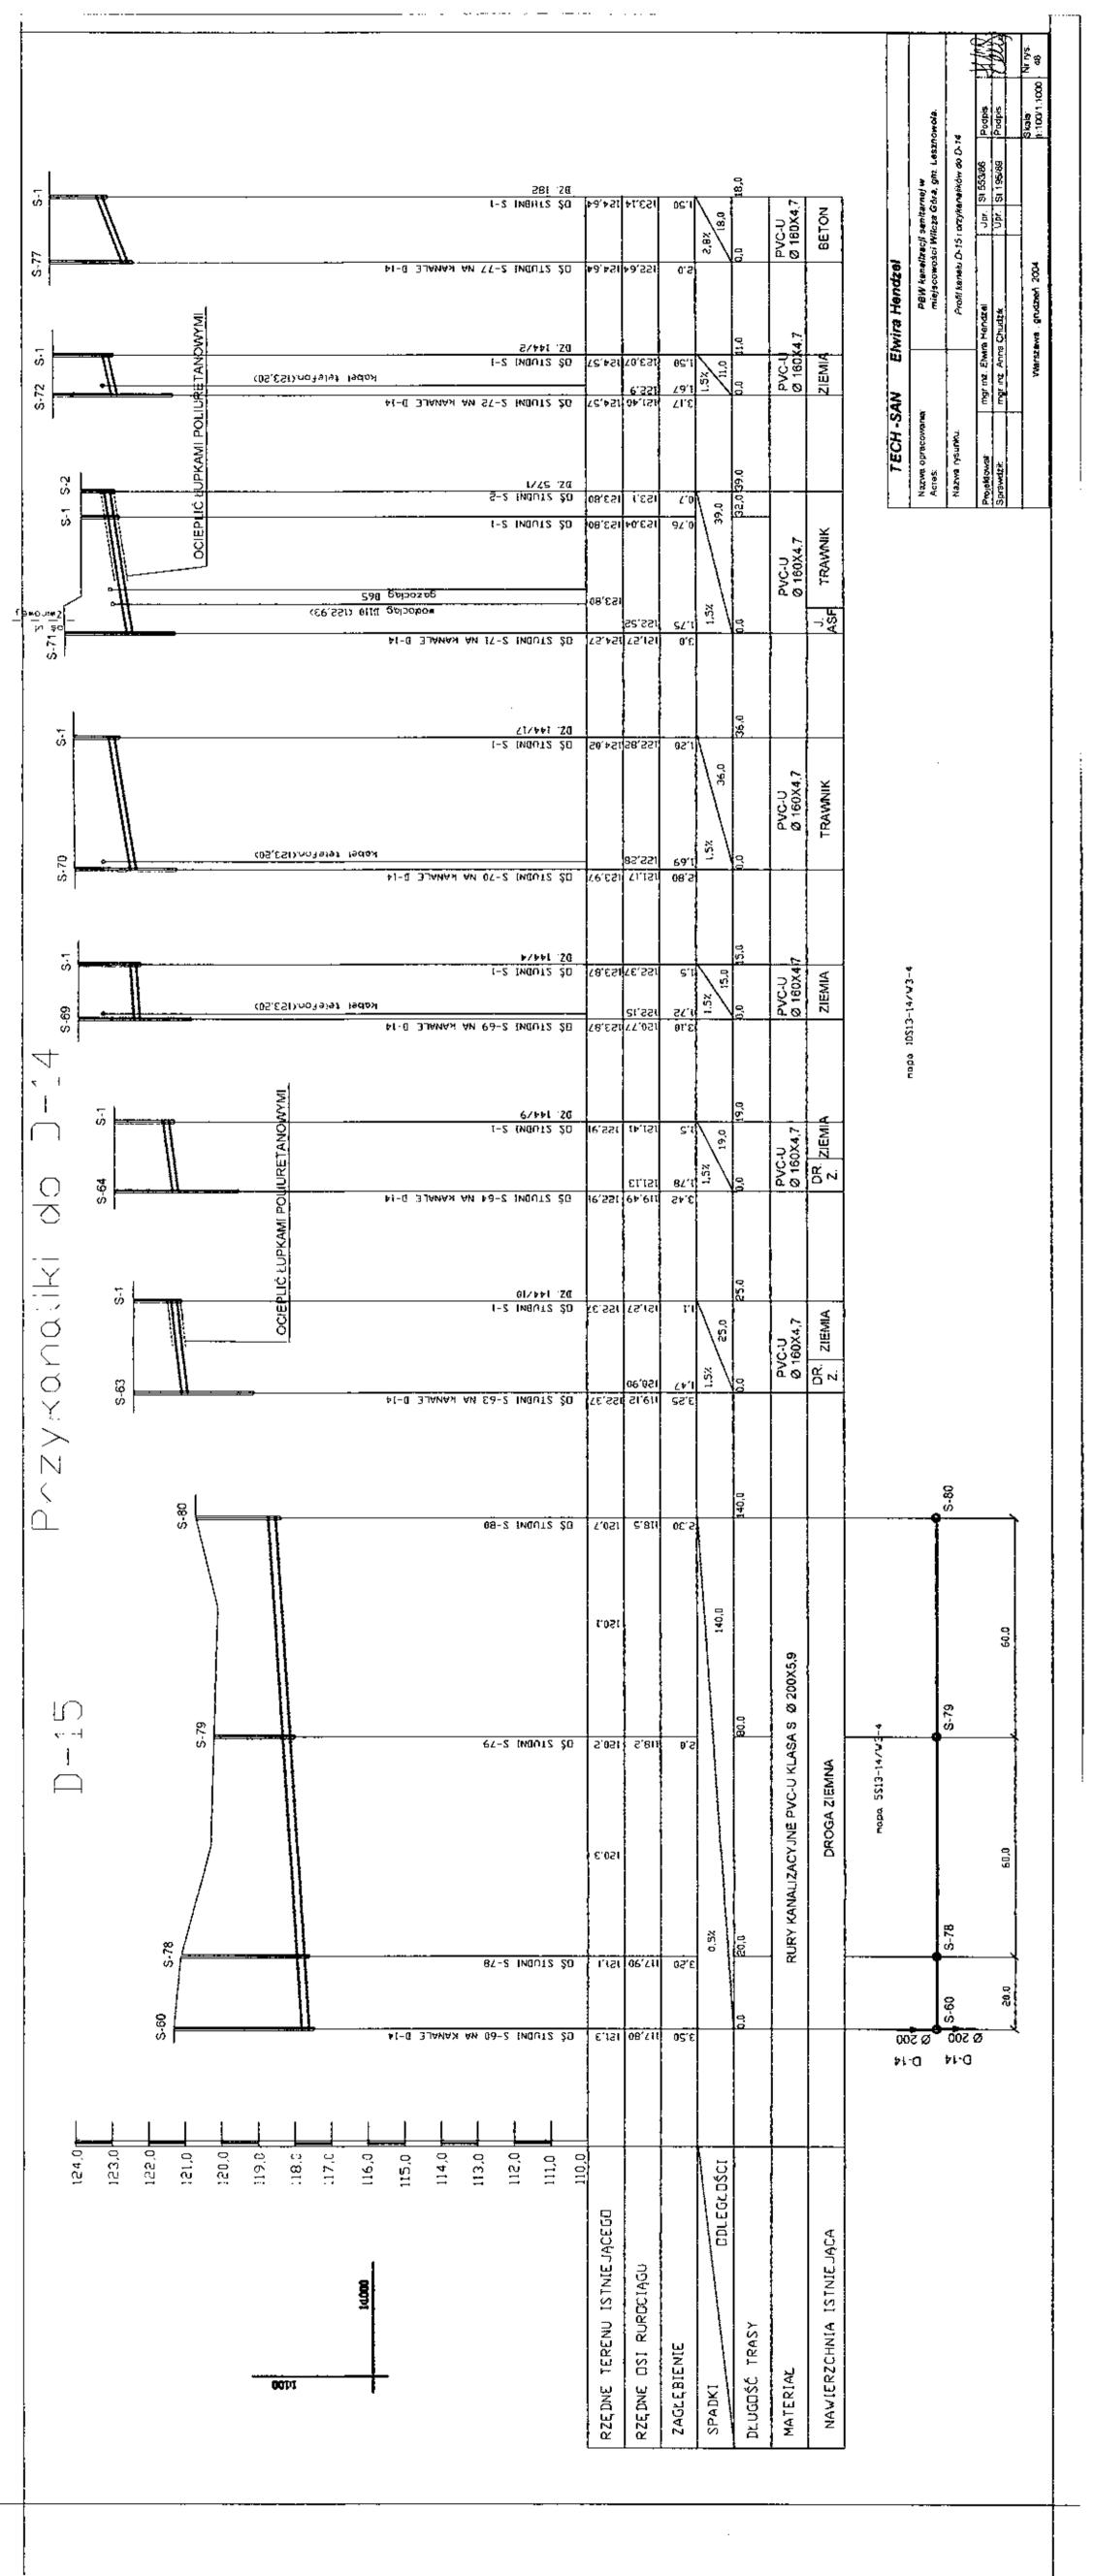


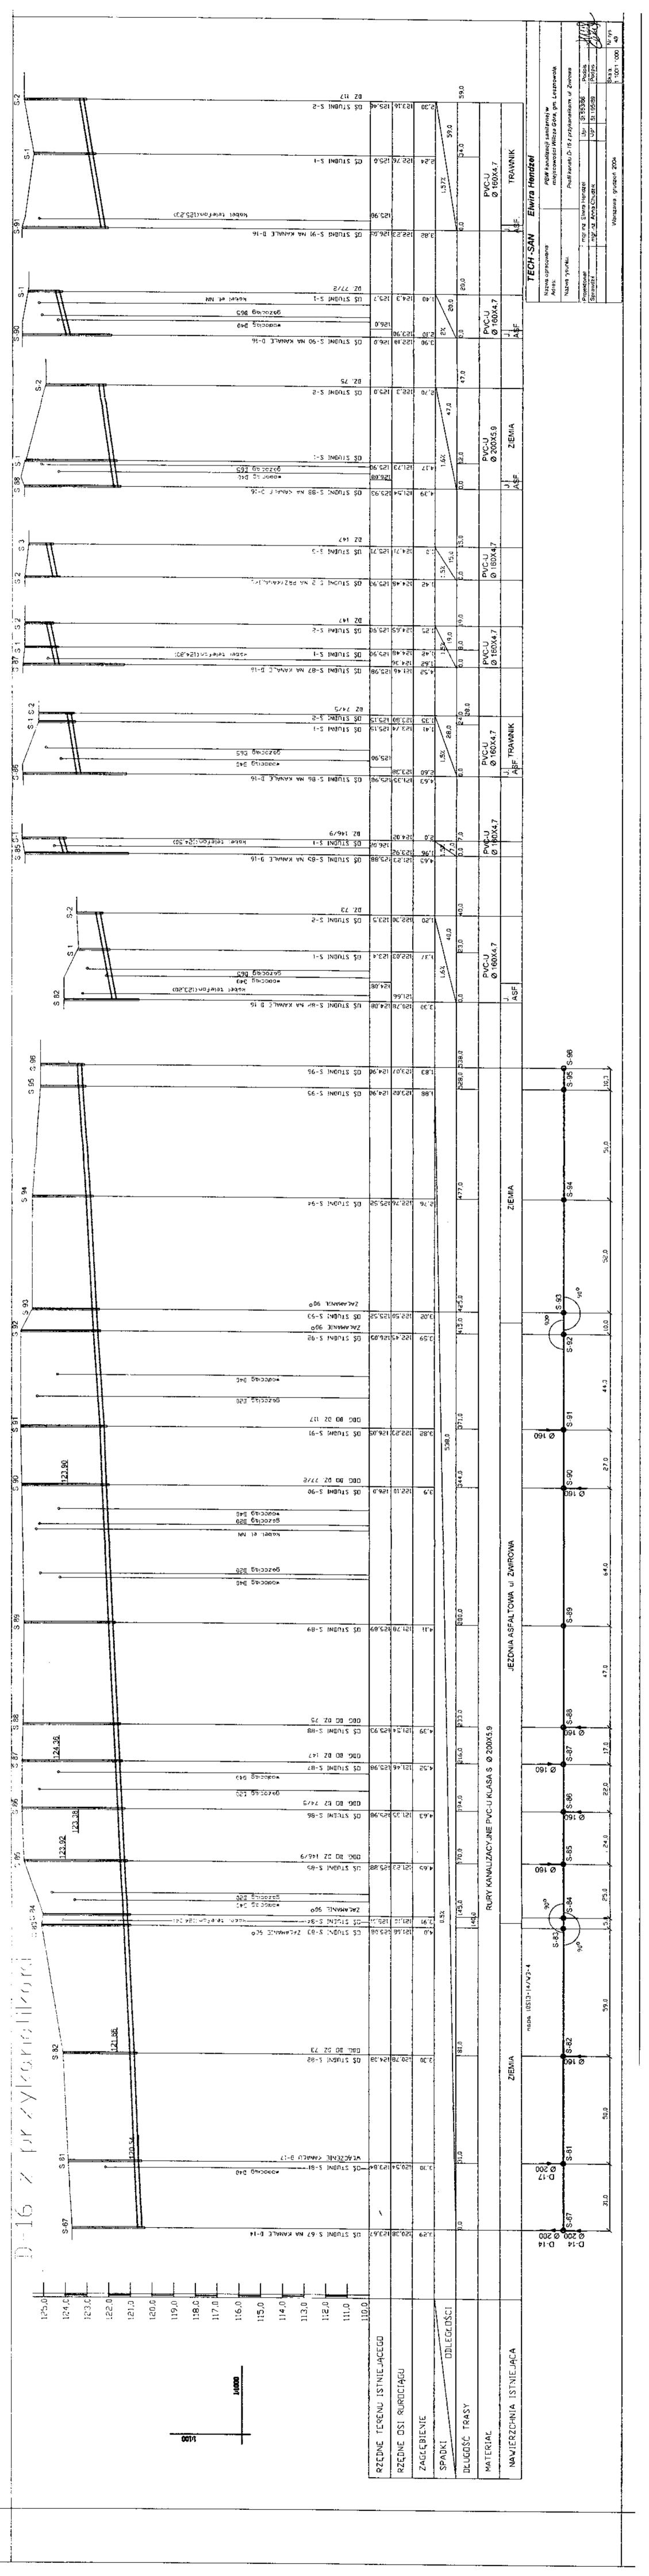

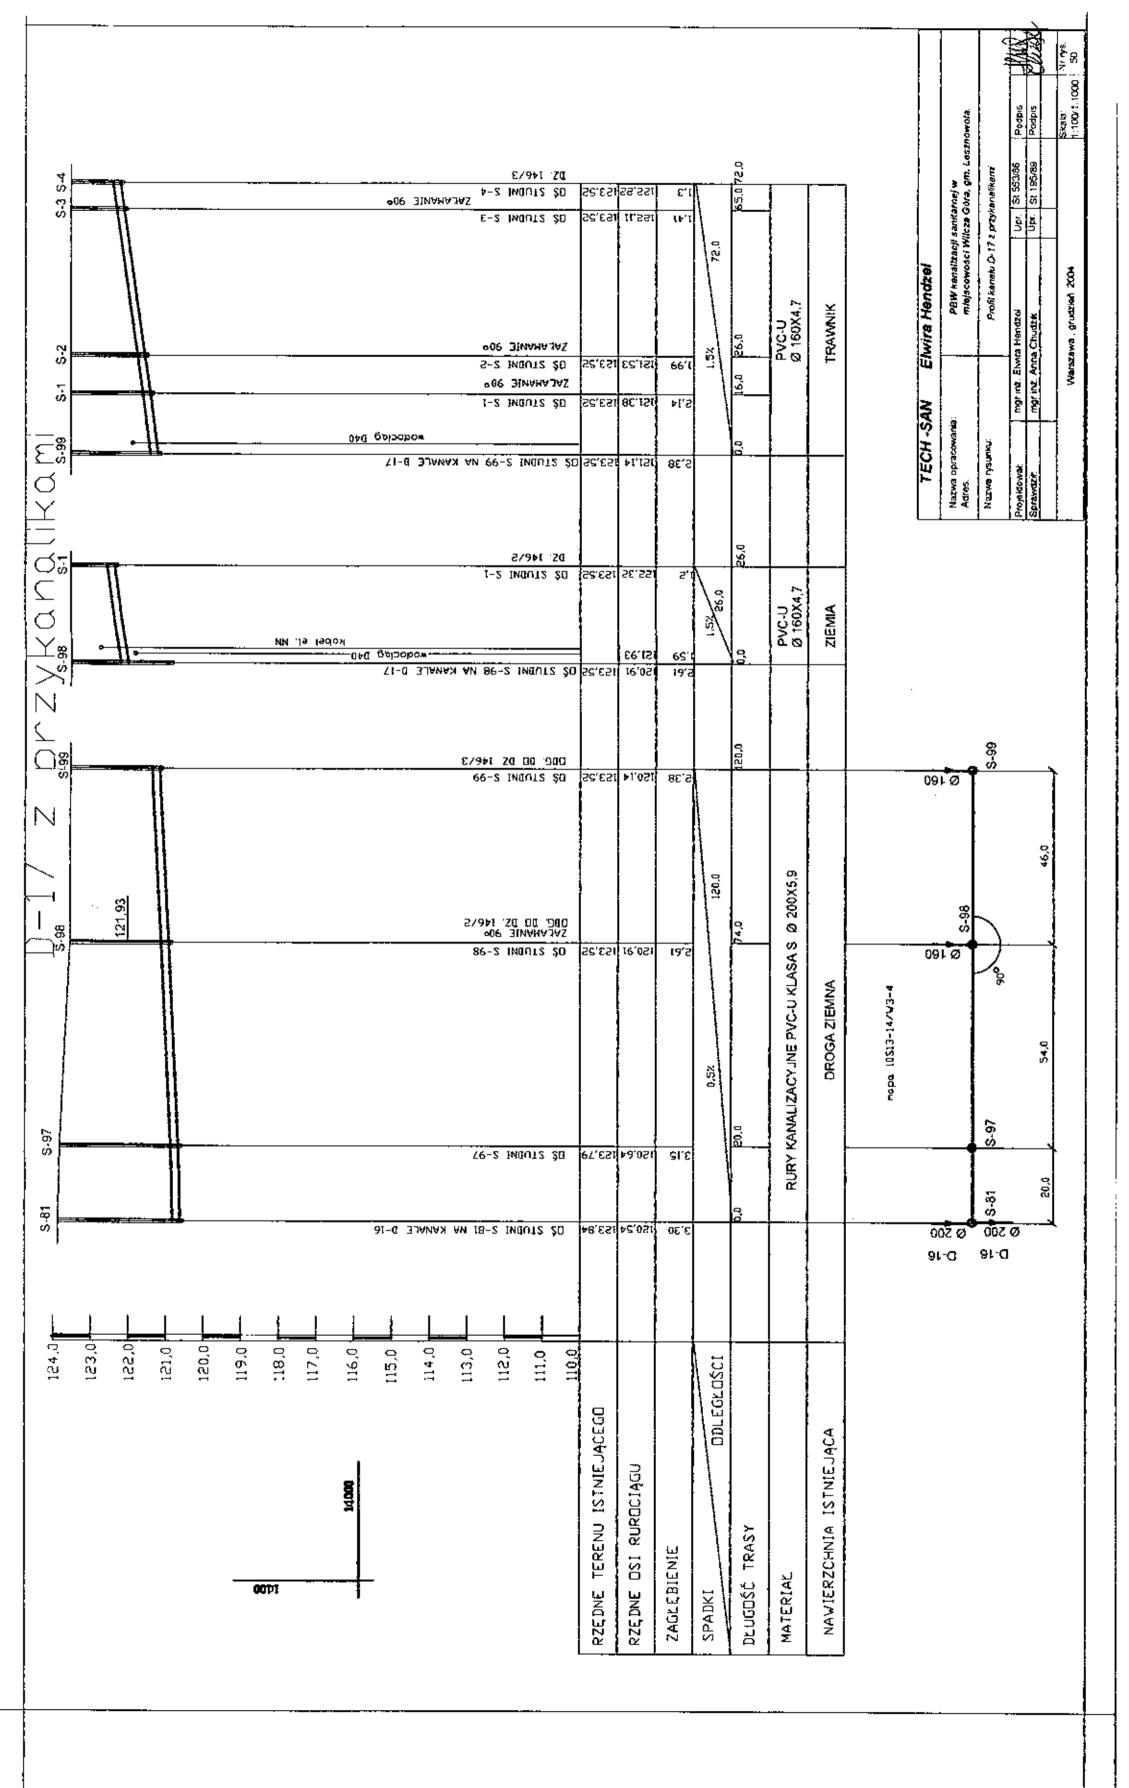

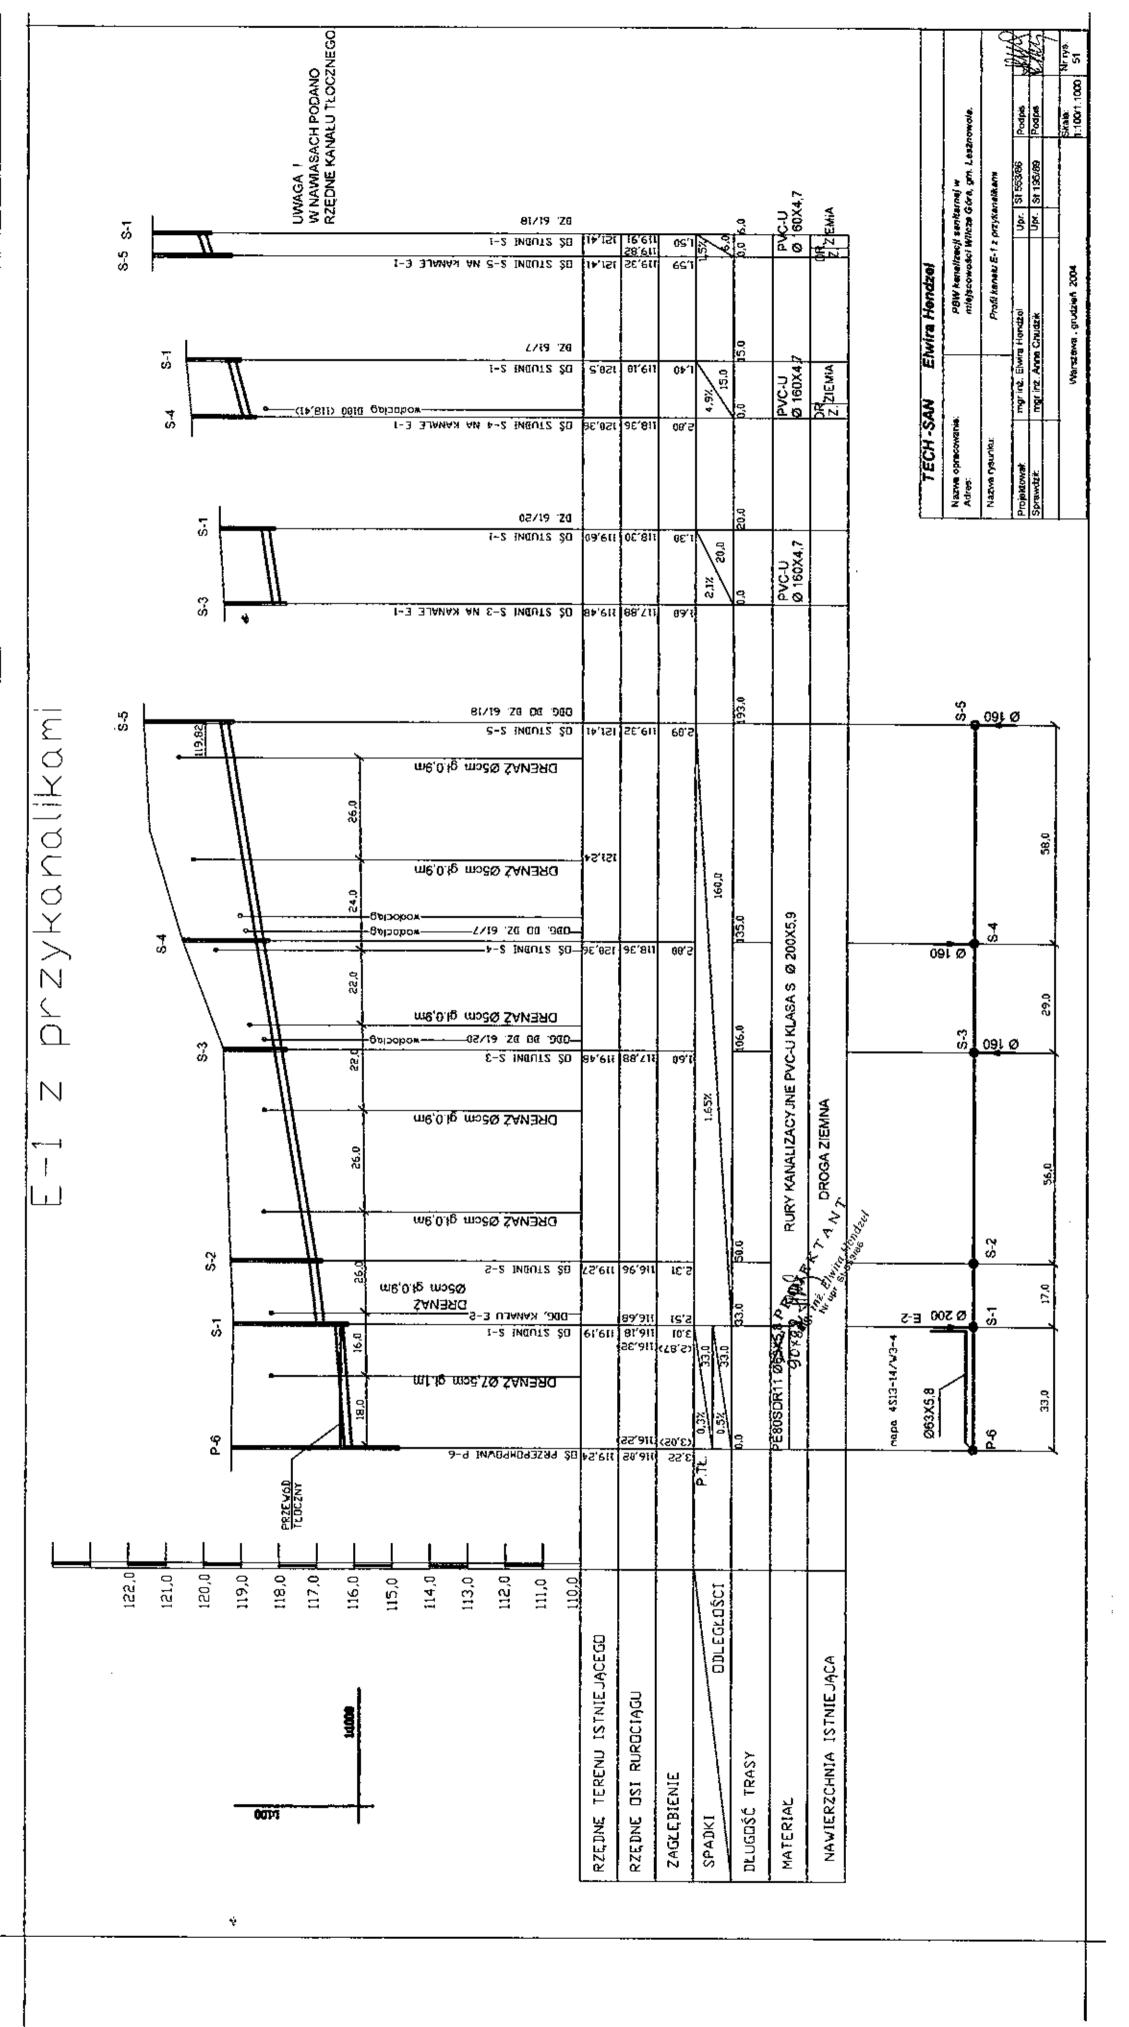


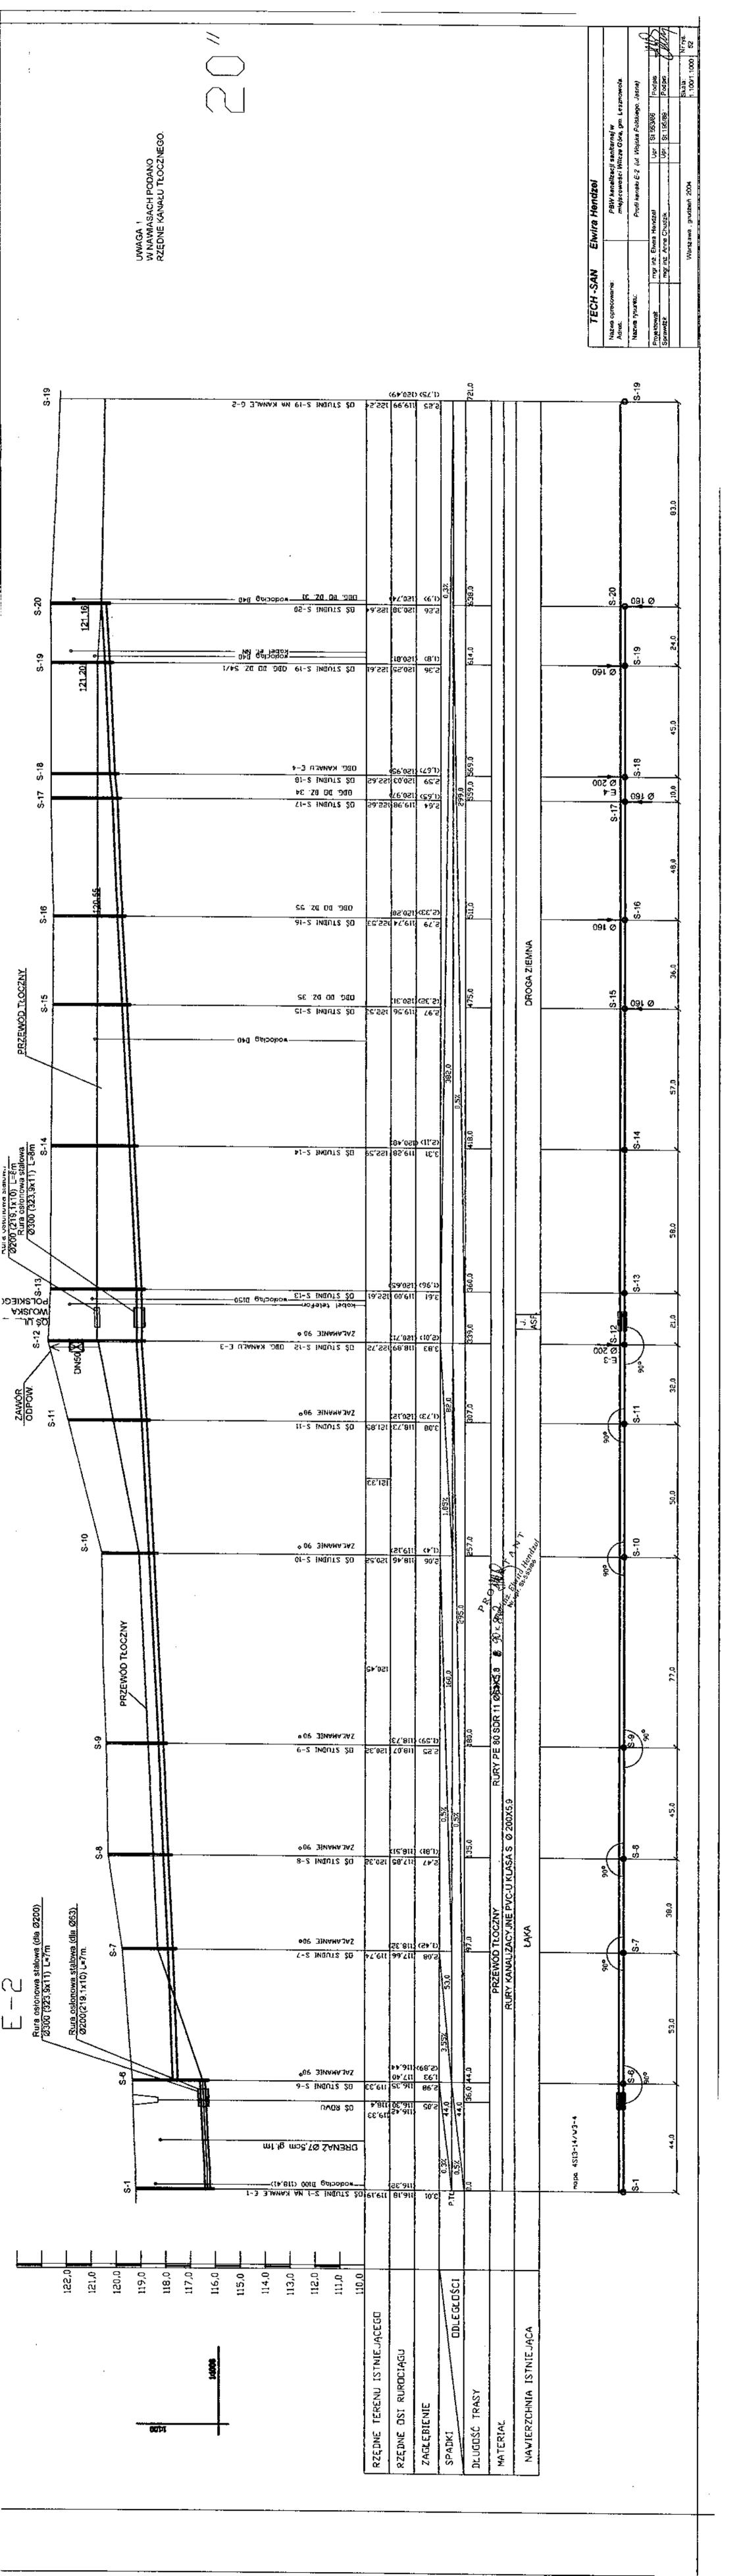


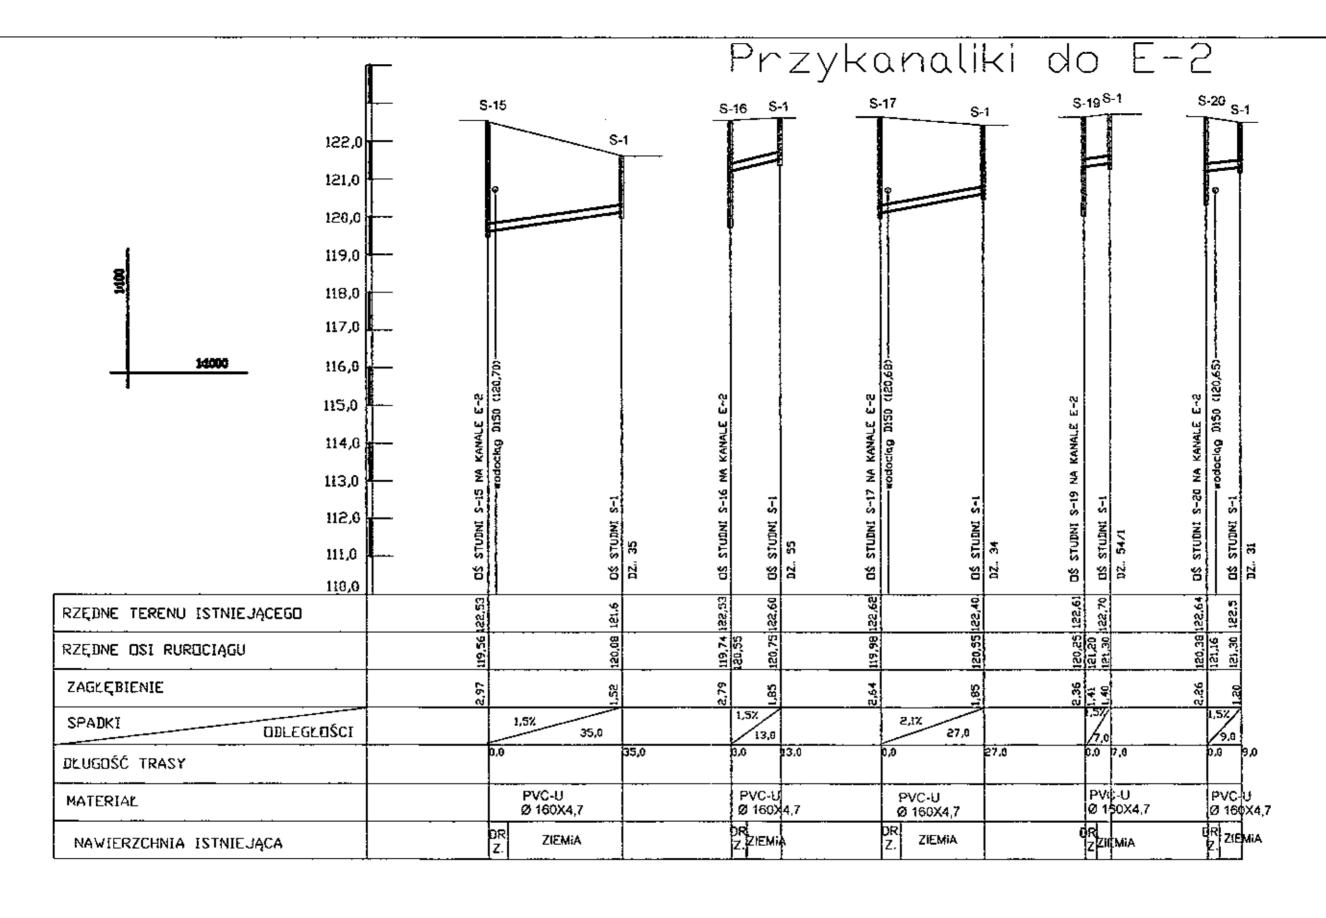



mapa 4S13-14/V3-4


TECH	-SAN EI	wira Hendze	d .					
Nazwa opracowania; Adres:		PBW kanalizacji sanitarnej w mlejscowości Wilcze Góra, gm. Lesznowcia.						
Nazwa rysunku		Profil przykanalików do kanału E-2 (ul. Jasna)						
Projektował:	rogr in 2. Elwin	a Hendzel	Upr.	SI 553/86	Podpis .	THU.		
Sprawdzik	mgr inz. Anna	ız. Anna Chudzik		St 195/89	Podpis	CHI		
	Warsza	awa , grudzień 200	4	<u> </u>	Skala: 1 100/1 1000	Norys. 53		

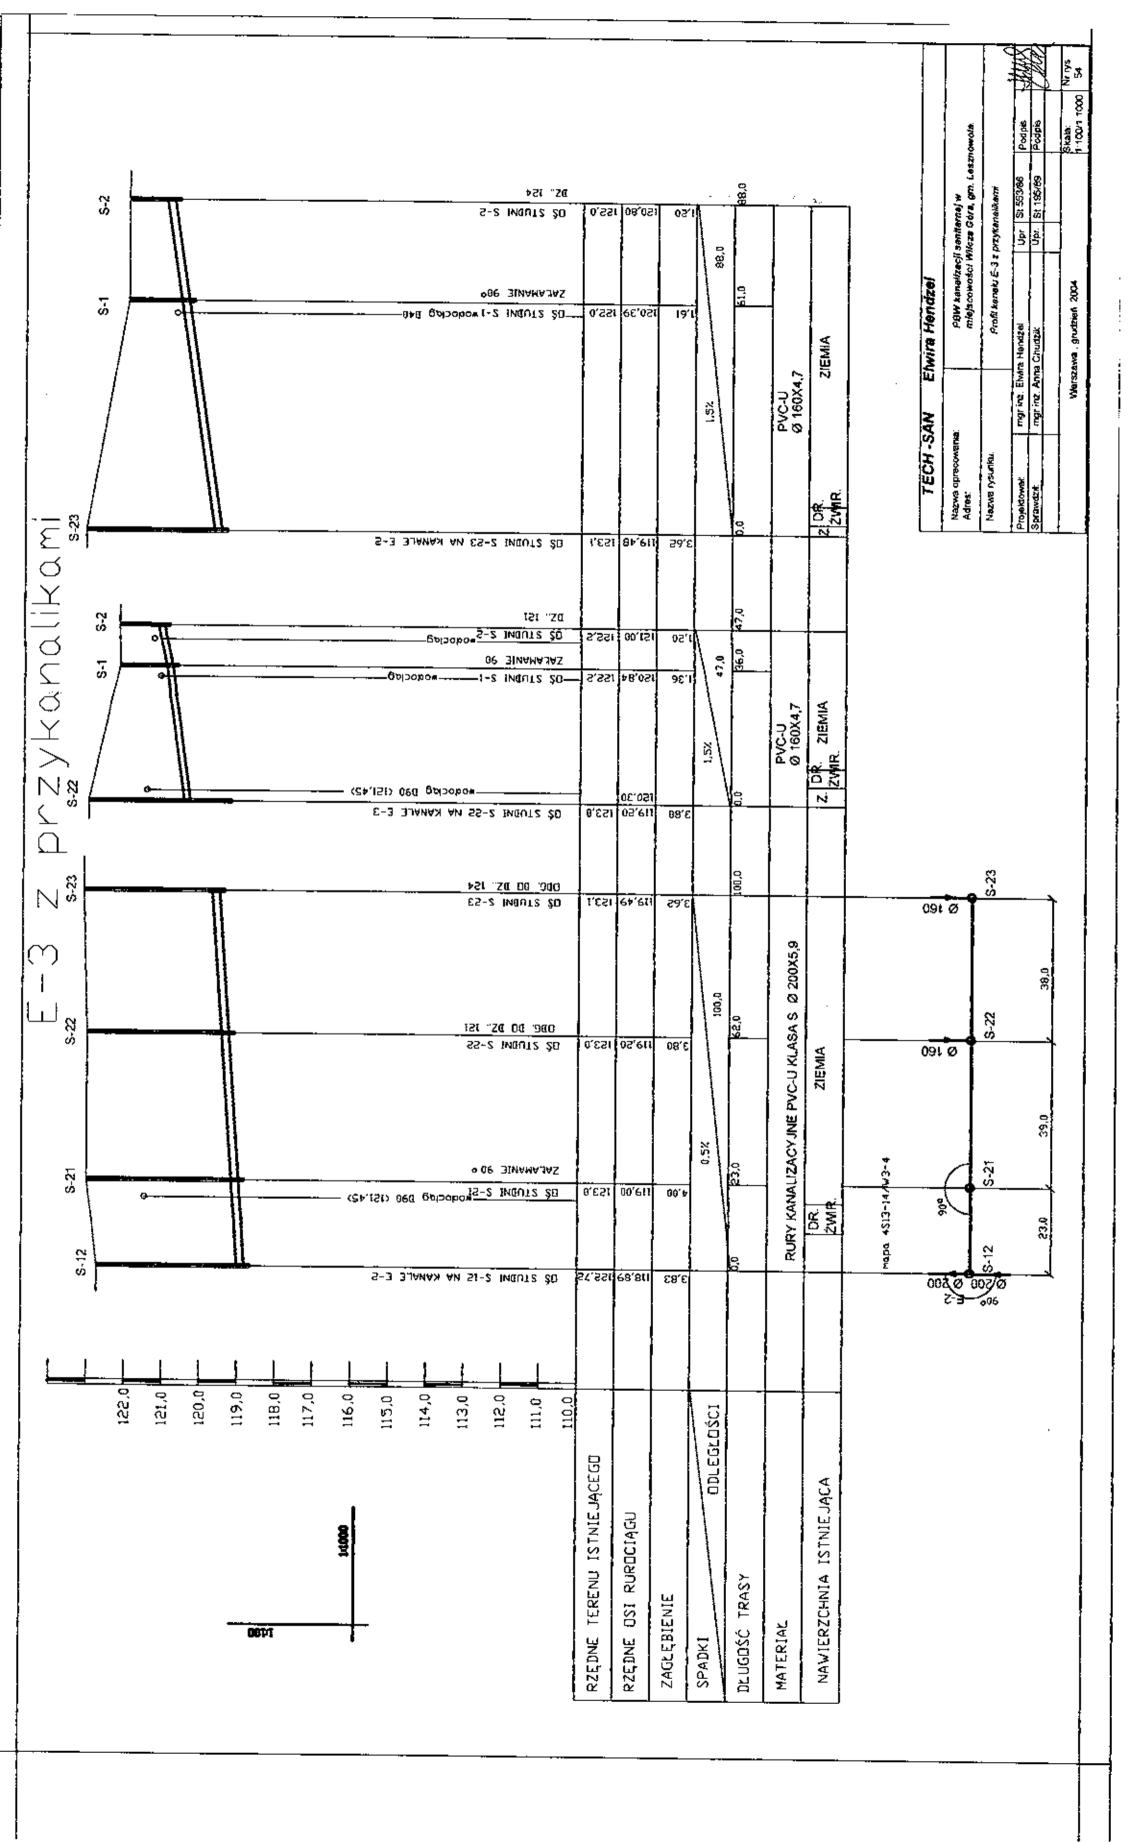


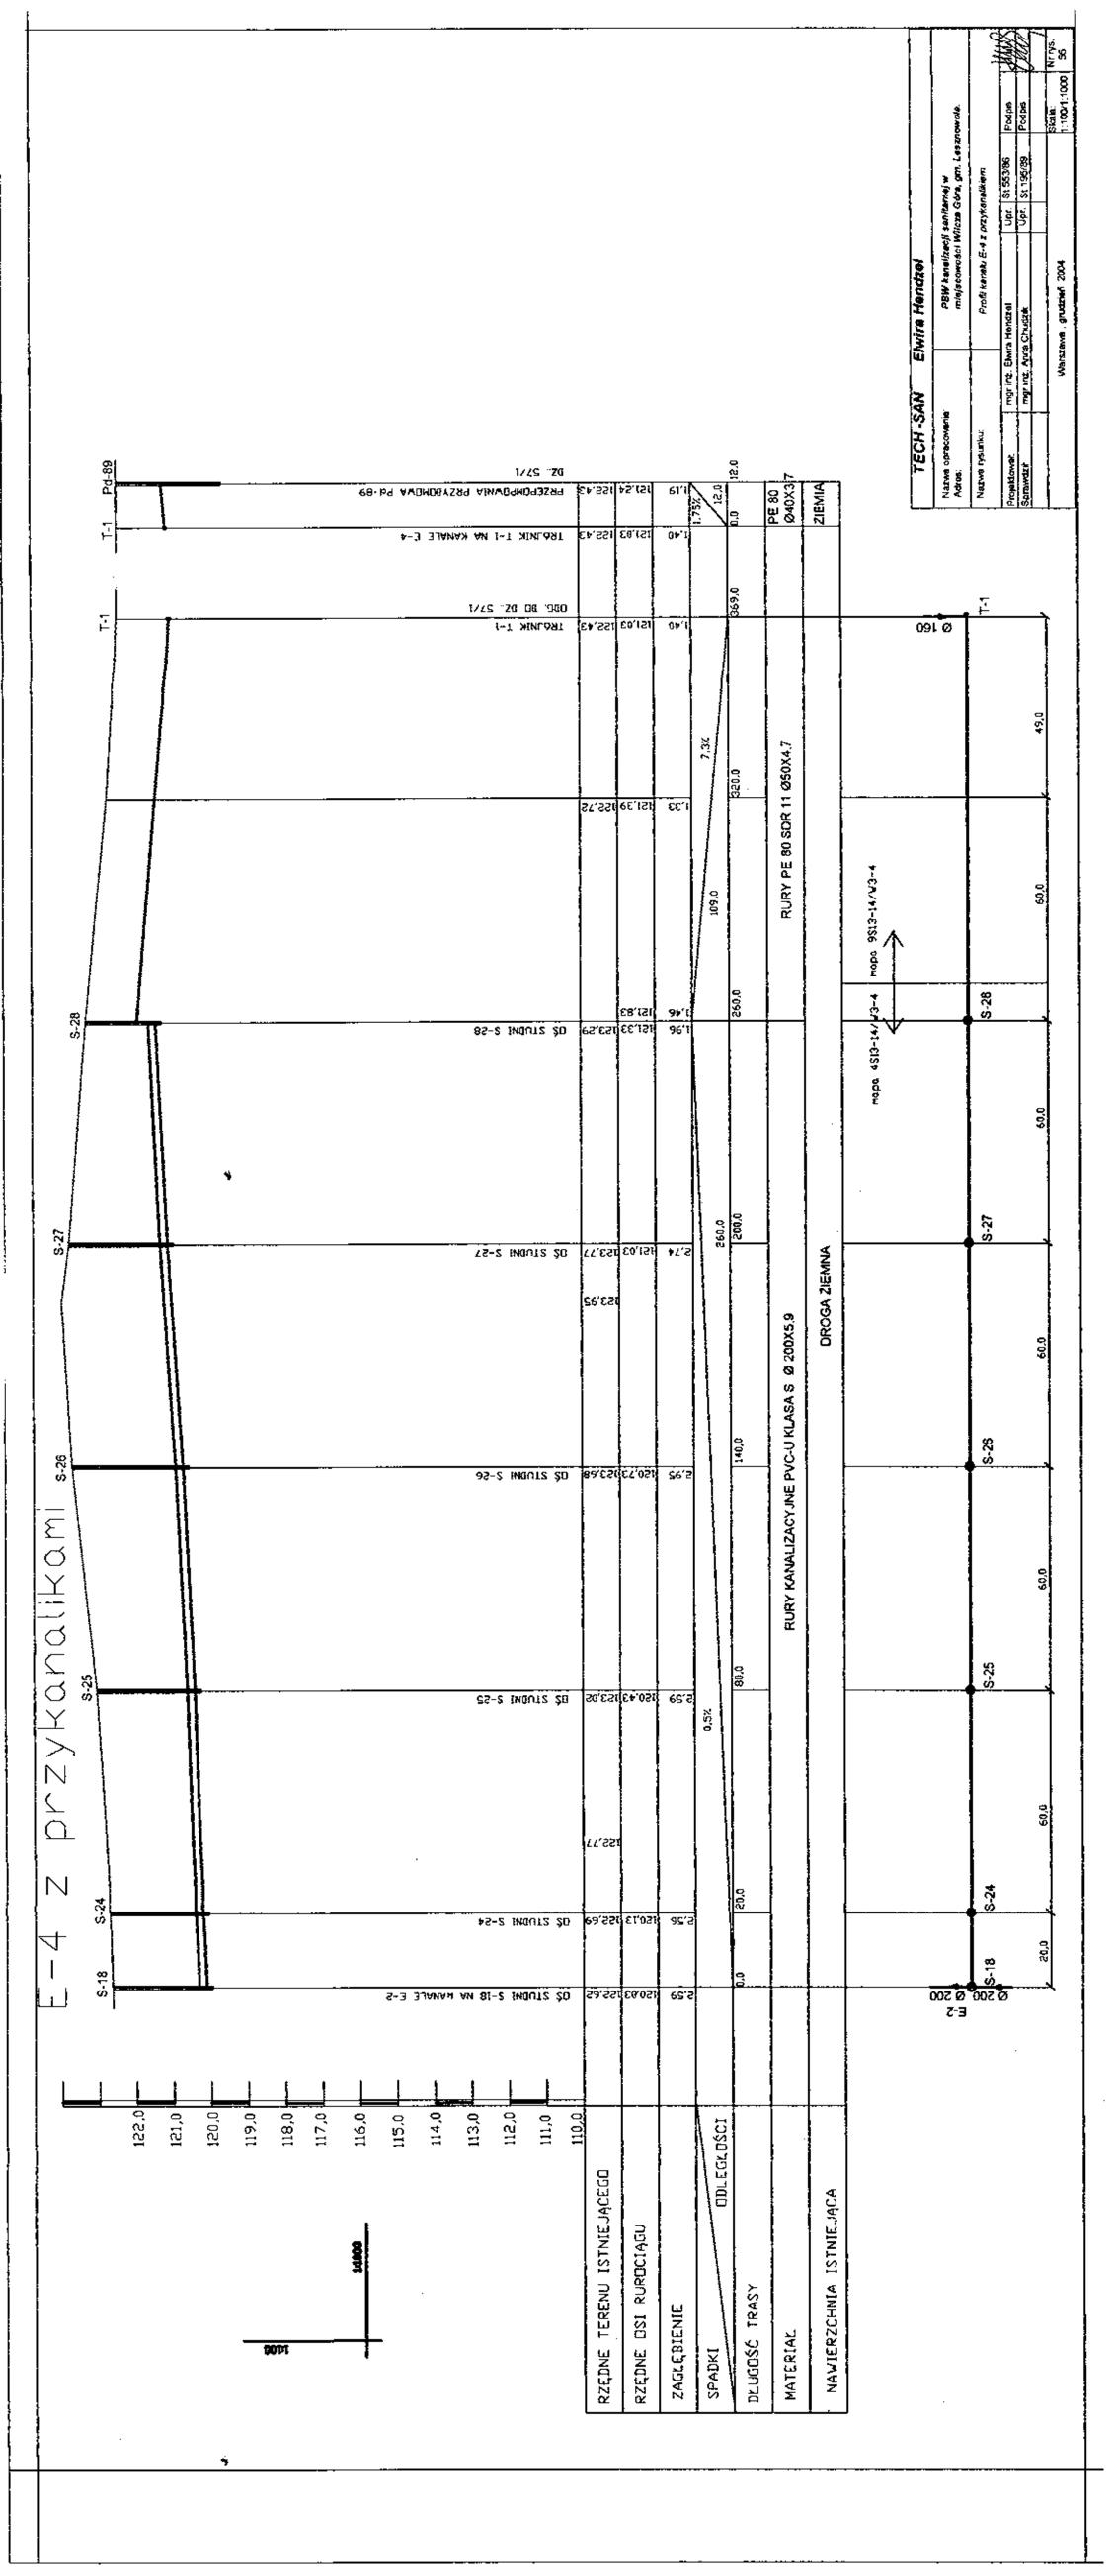


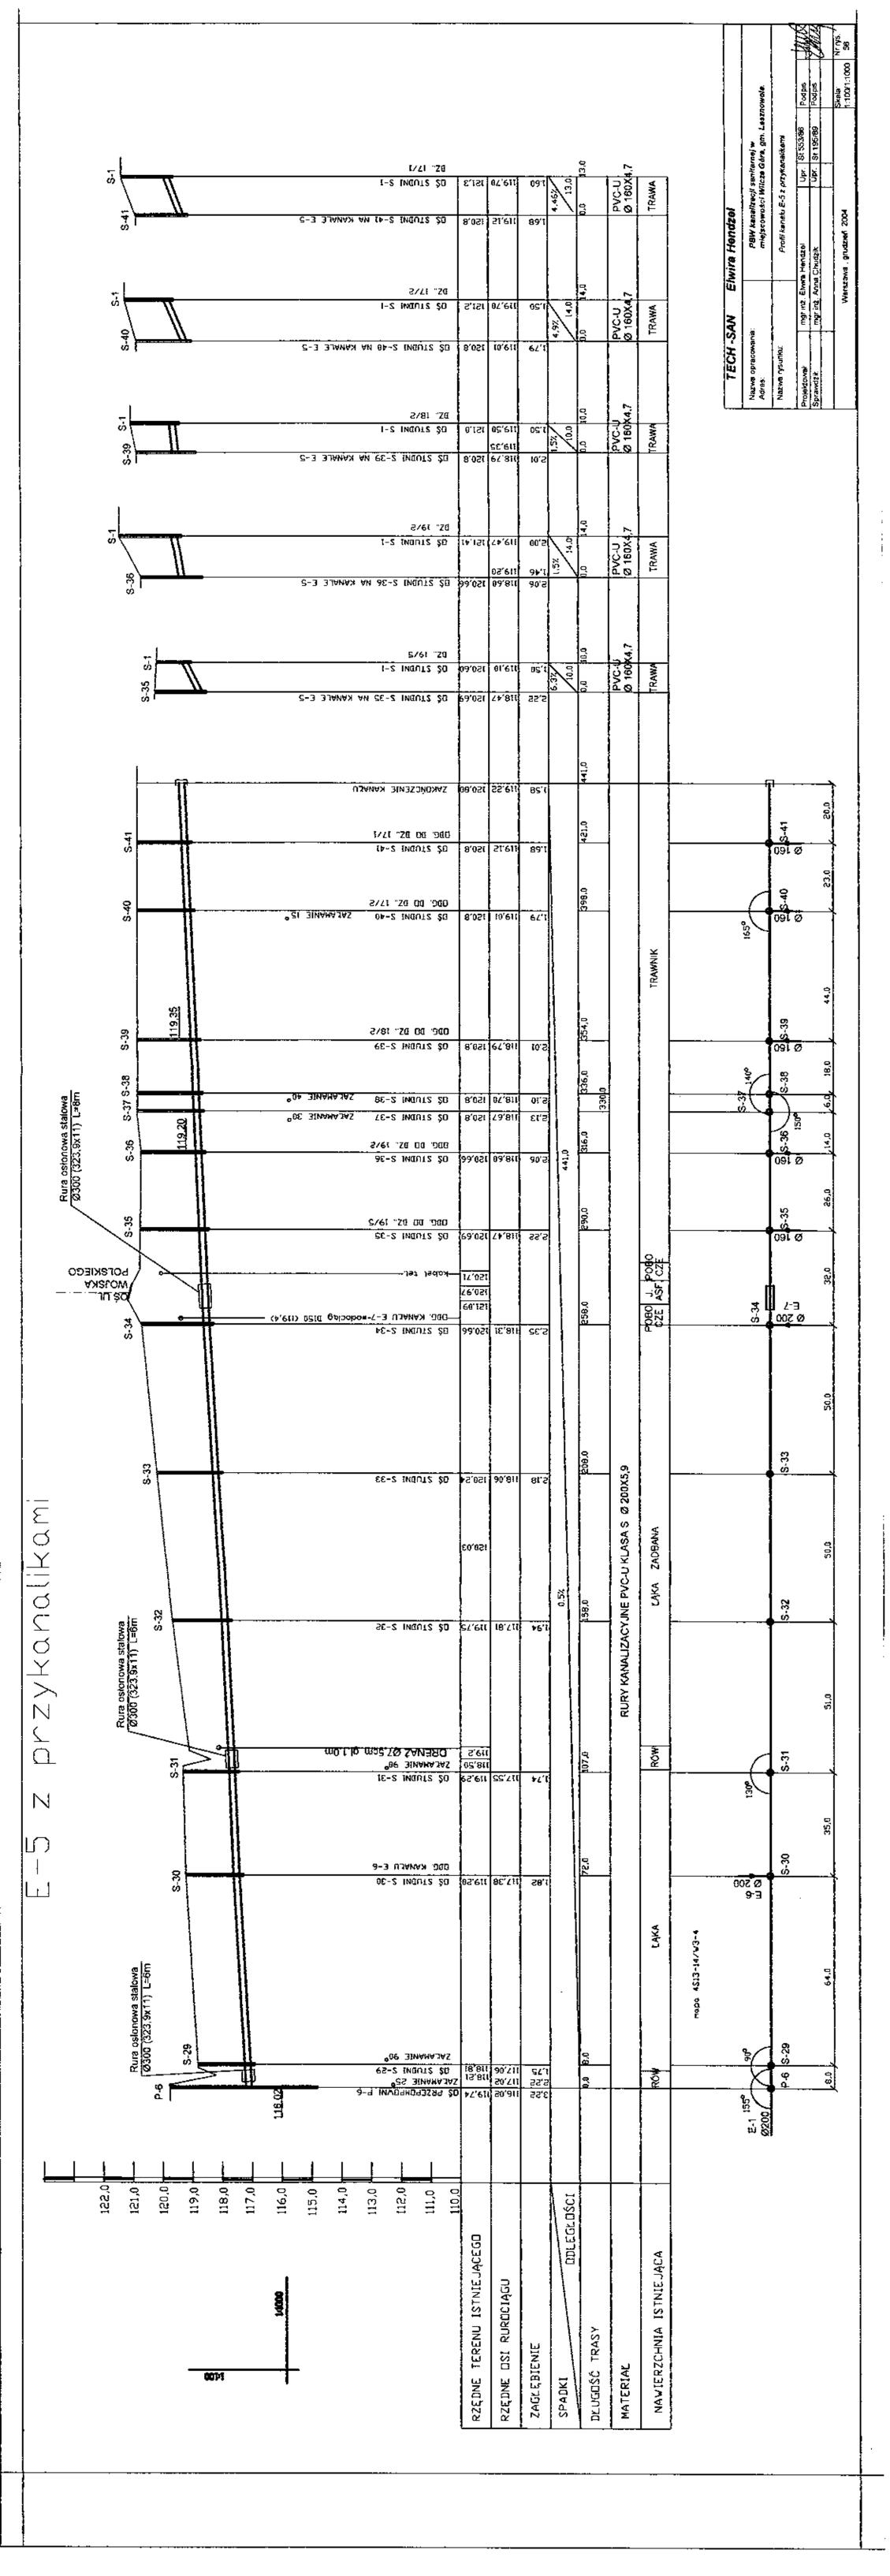


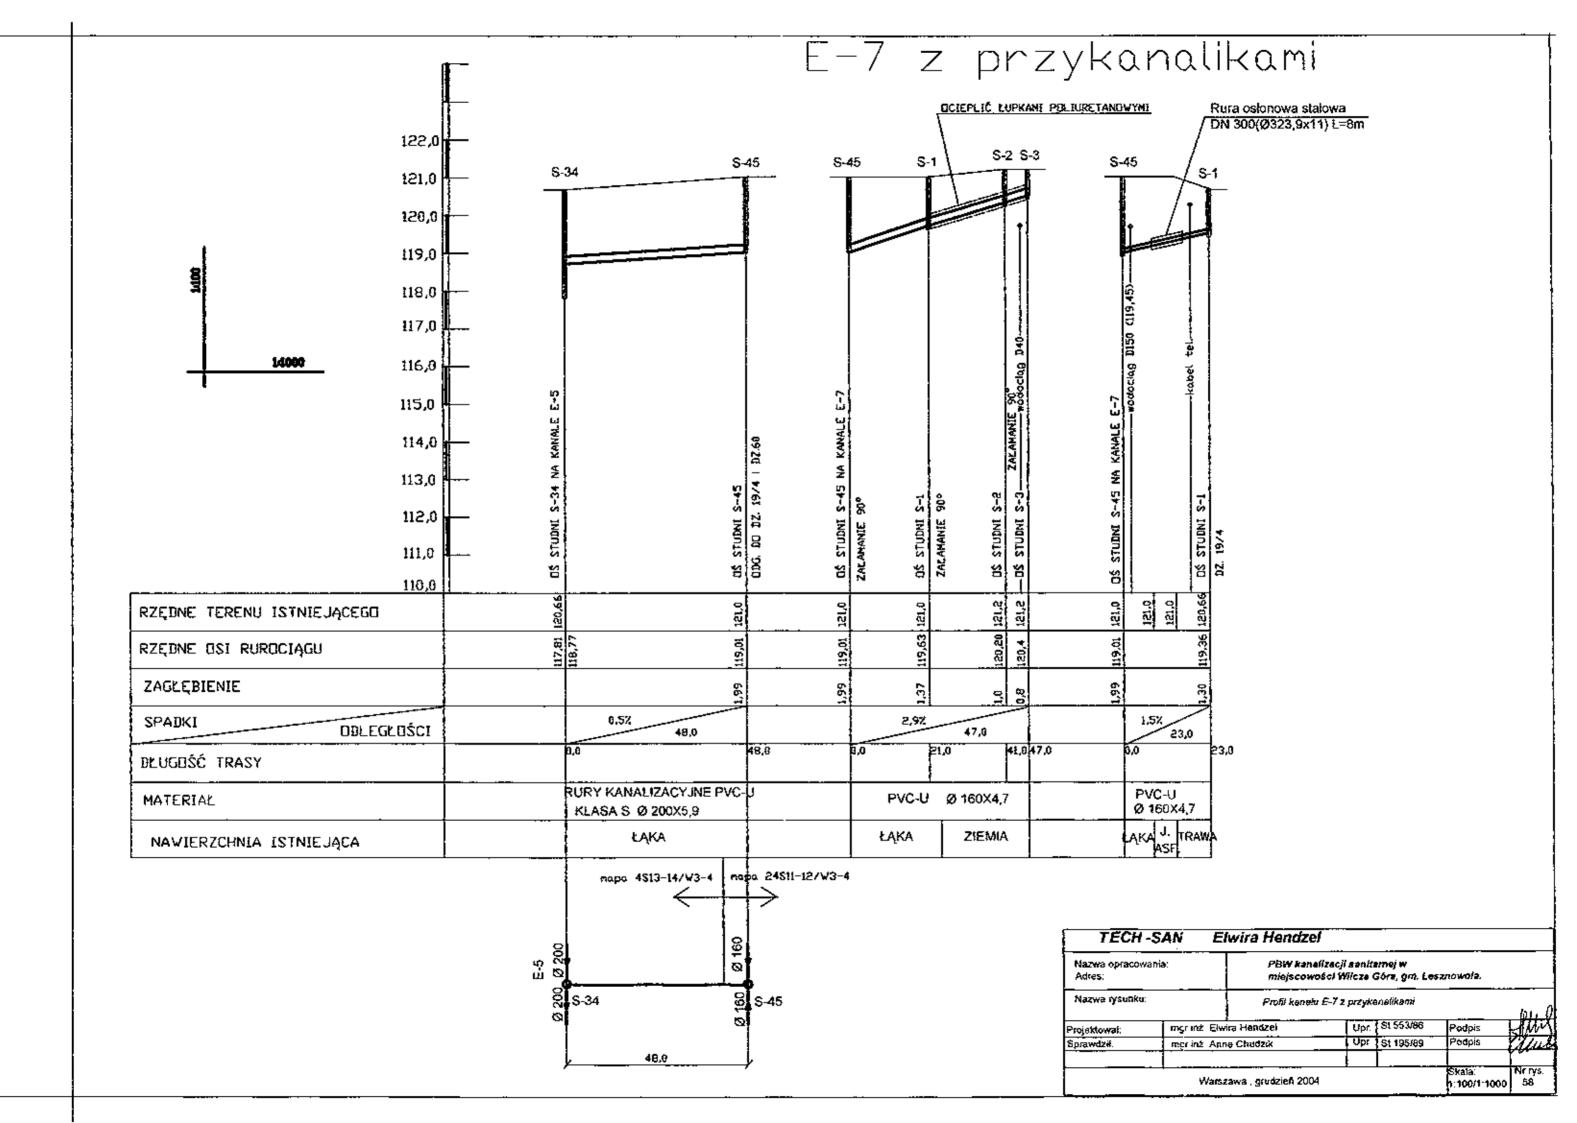


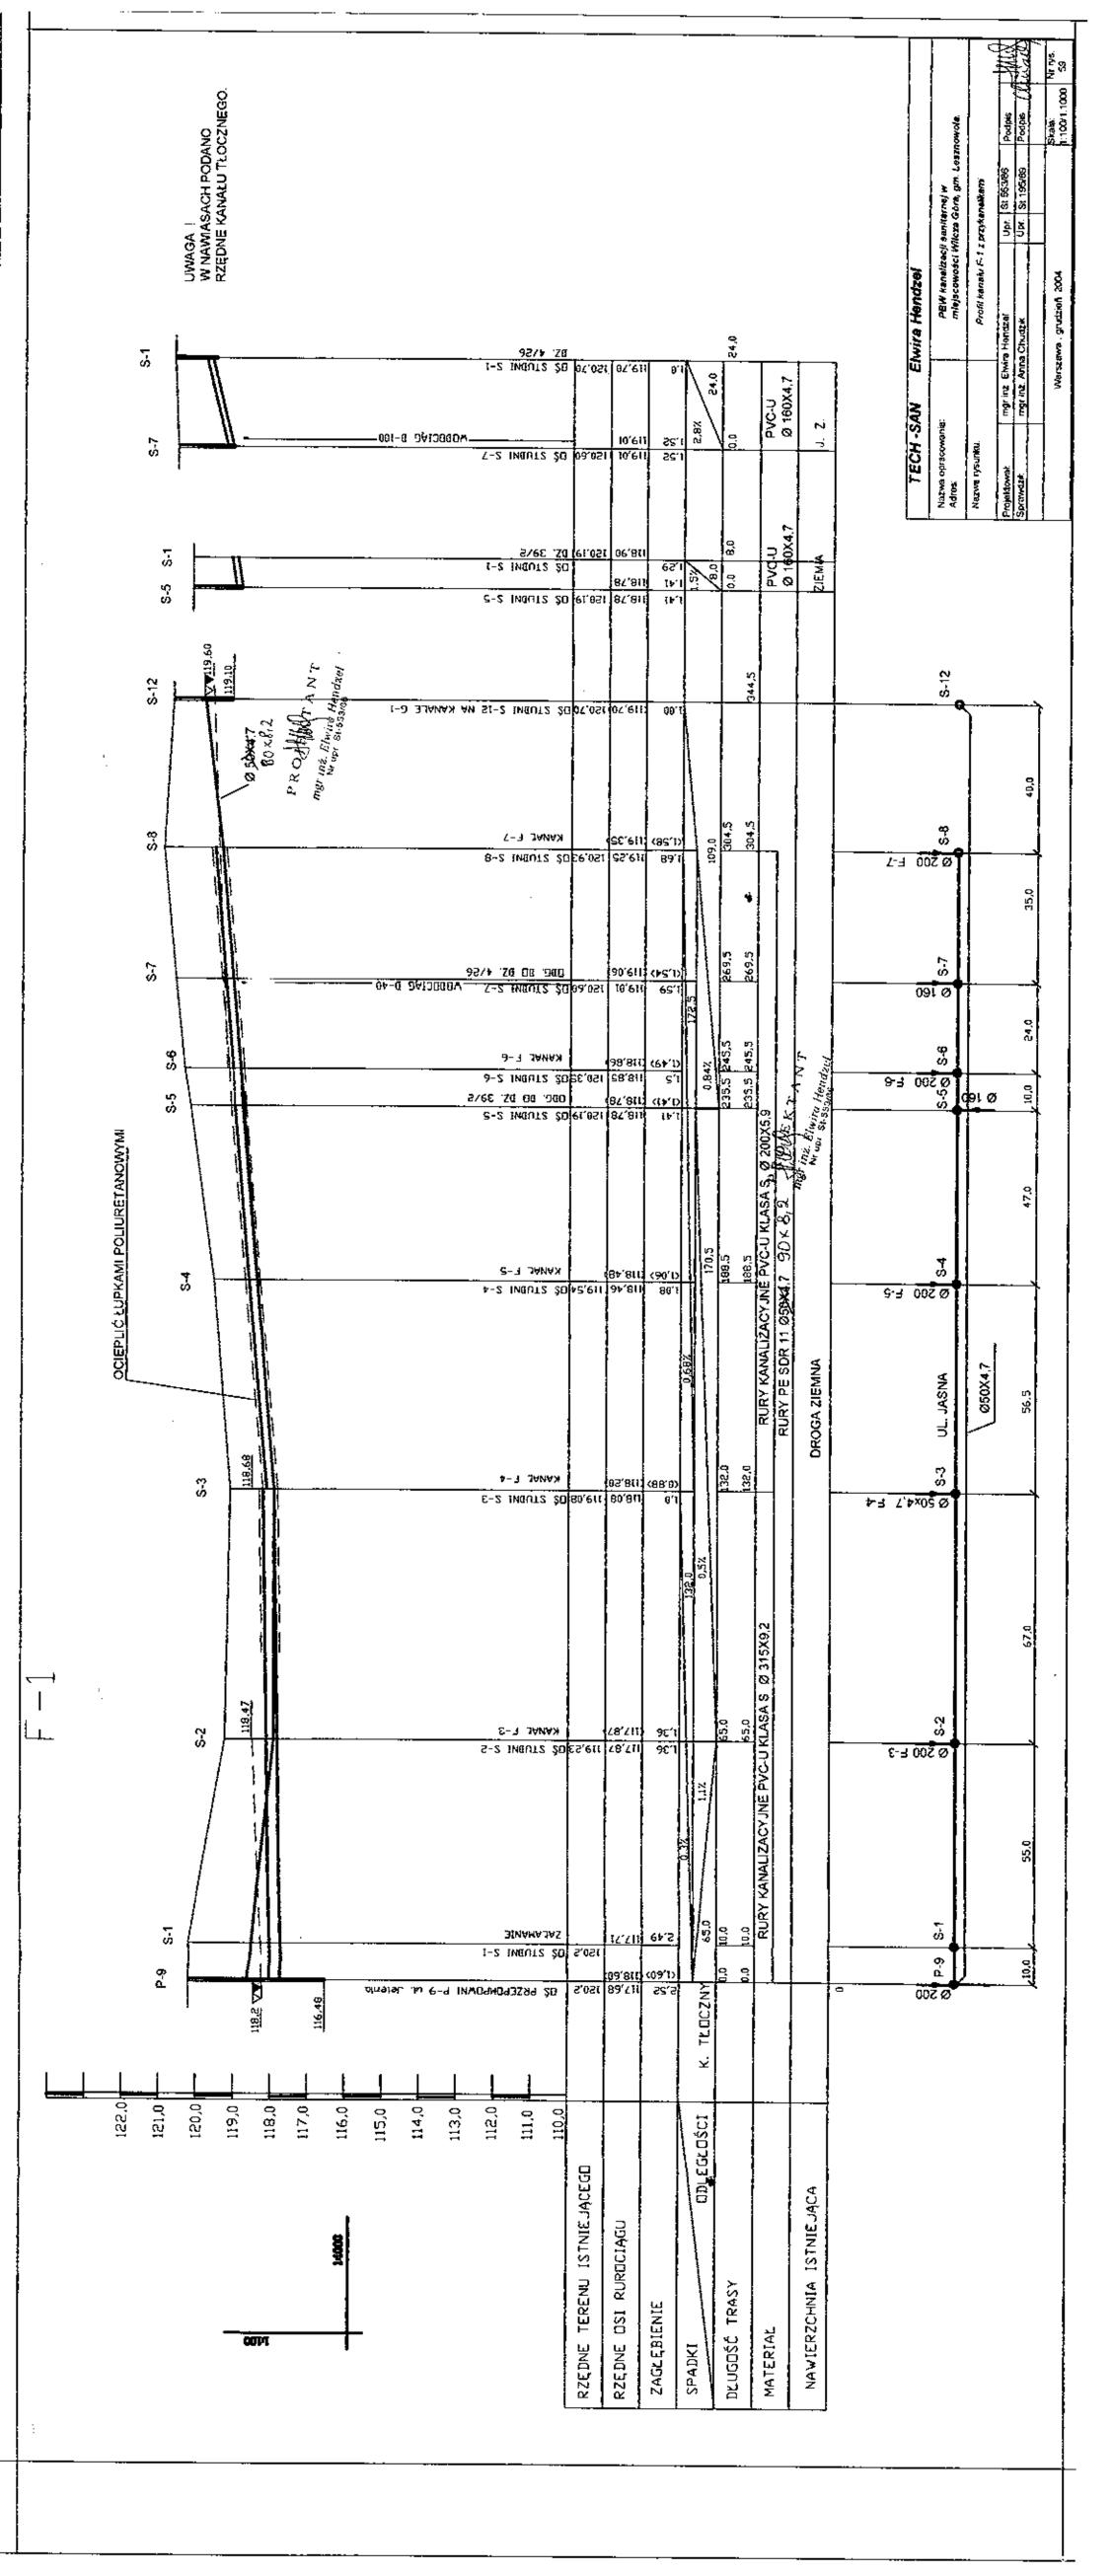


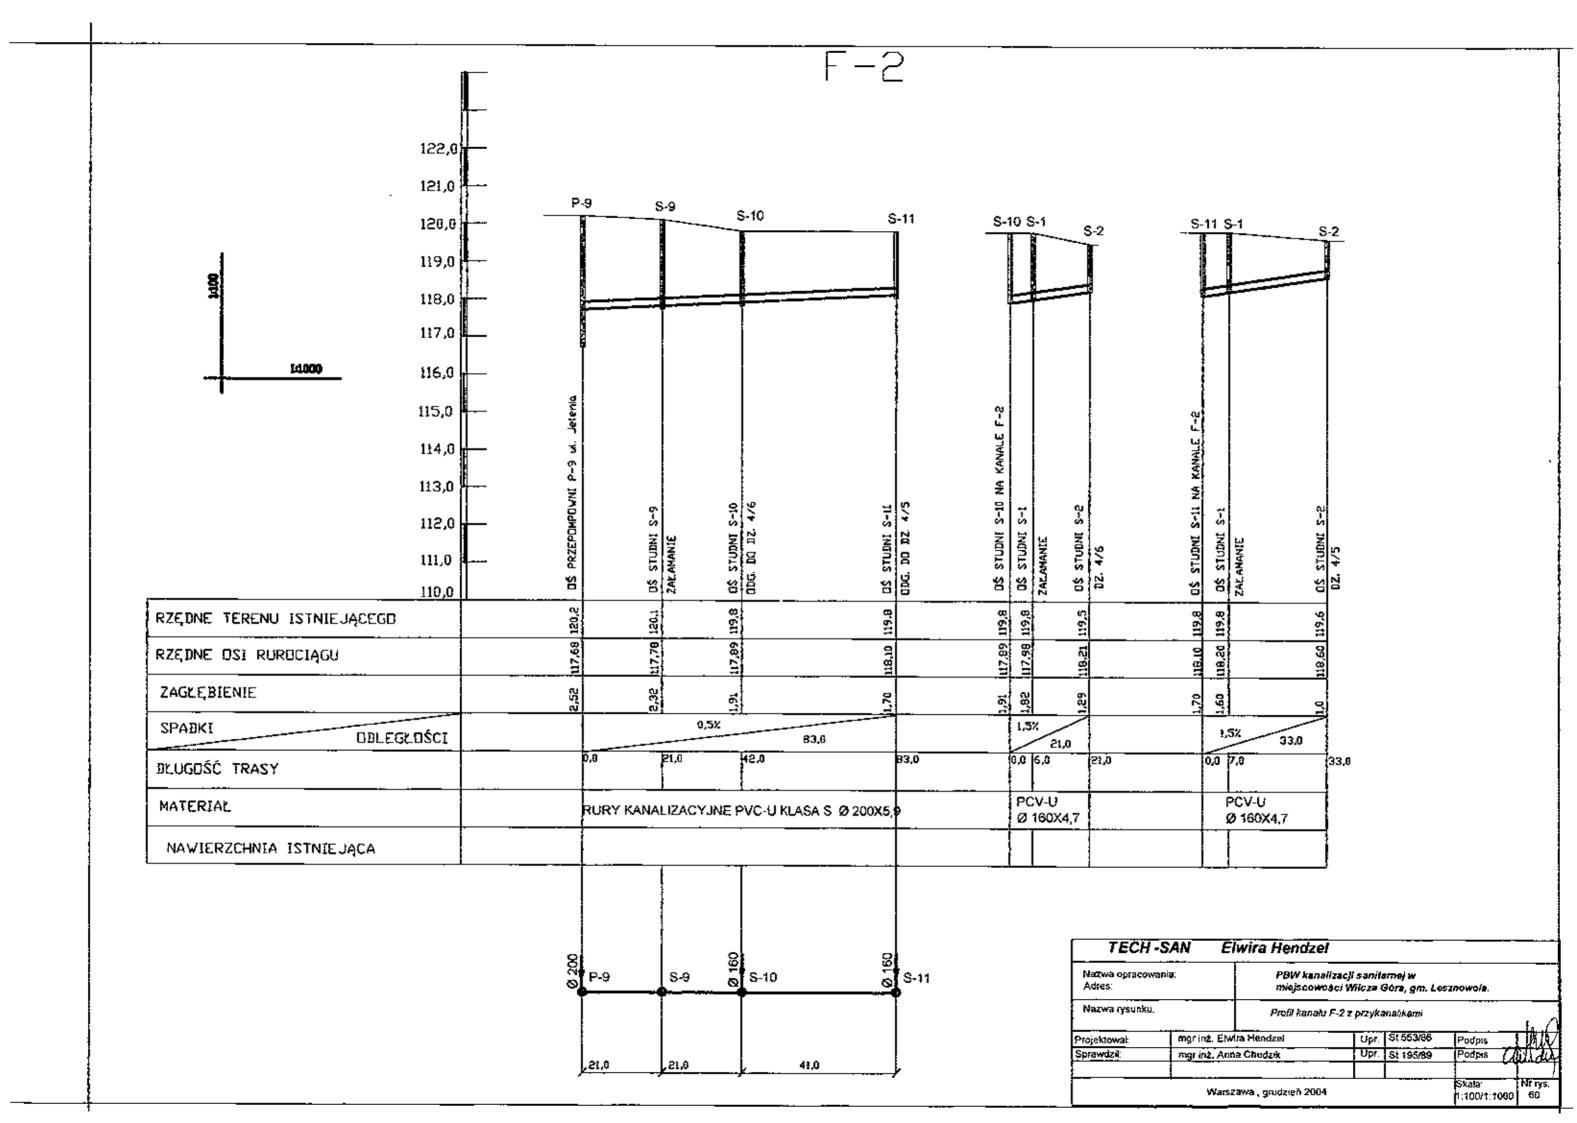

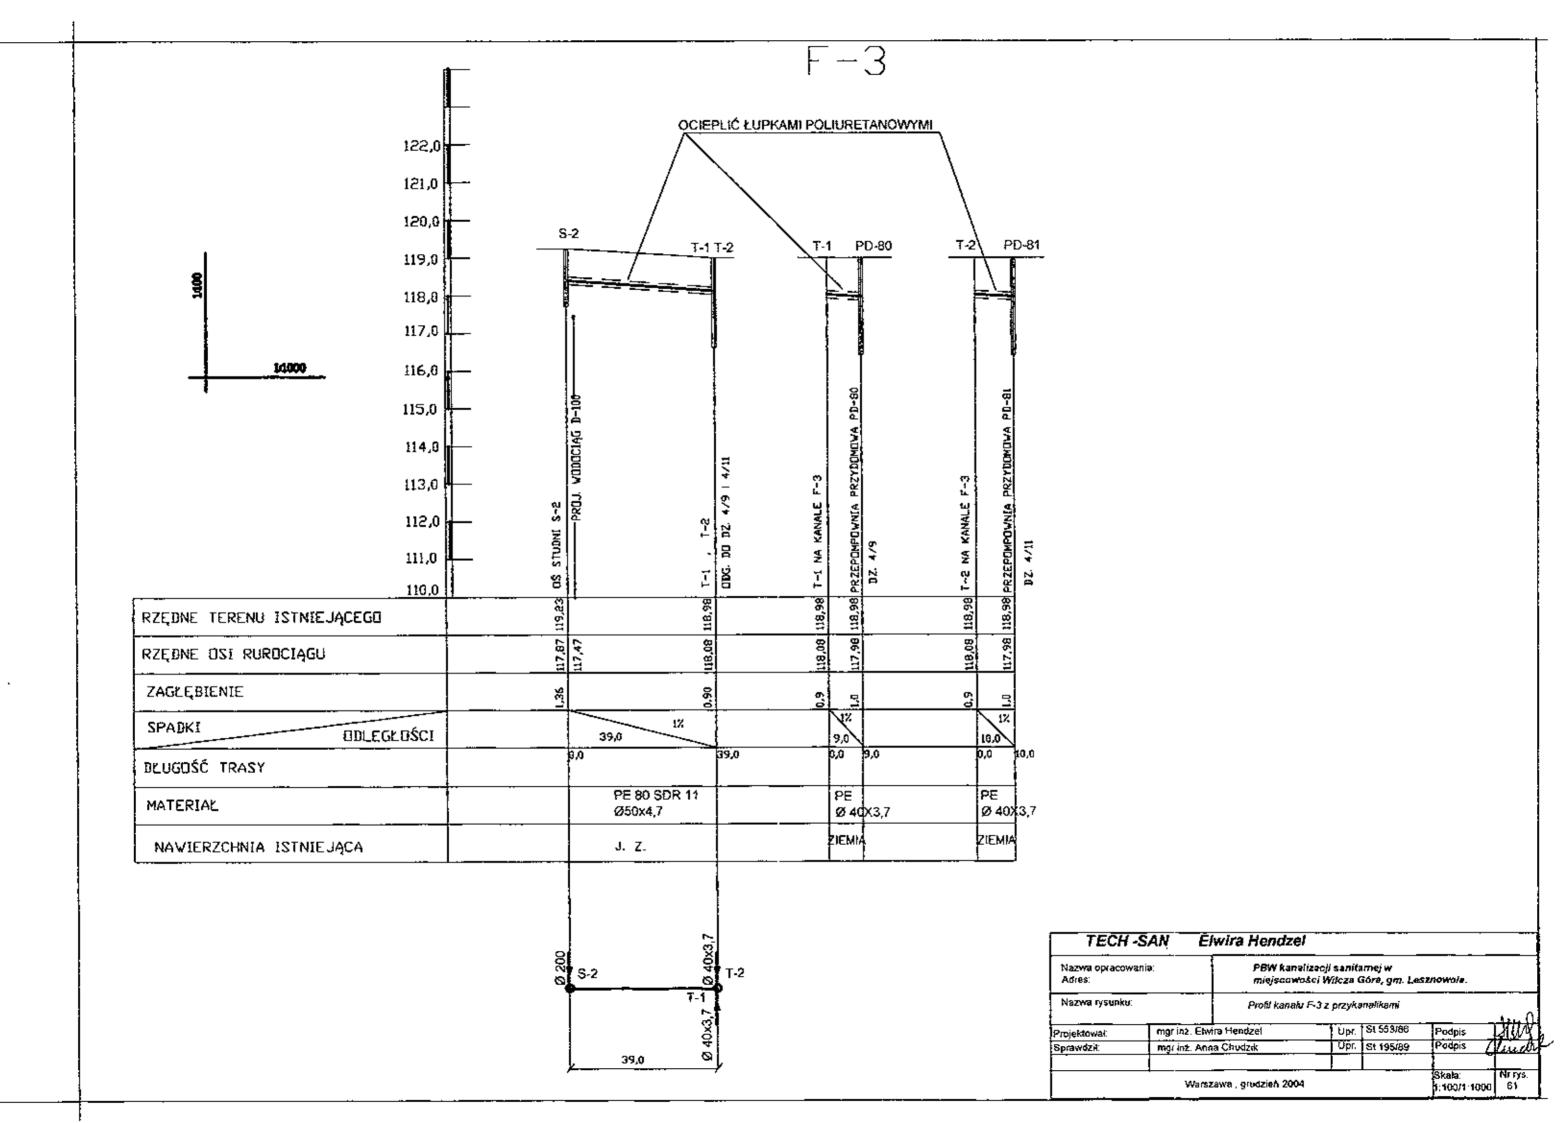


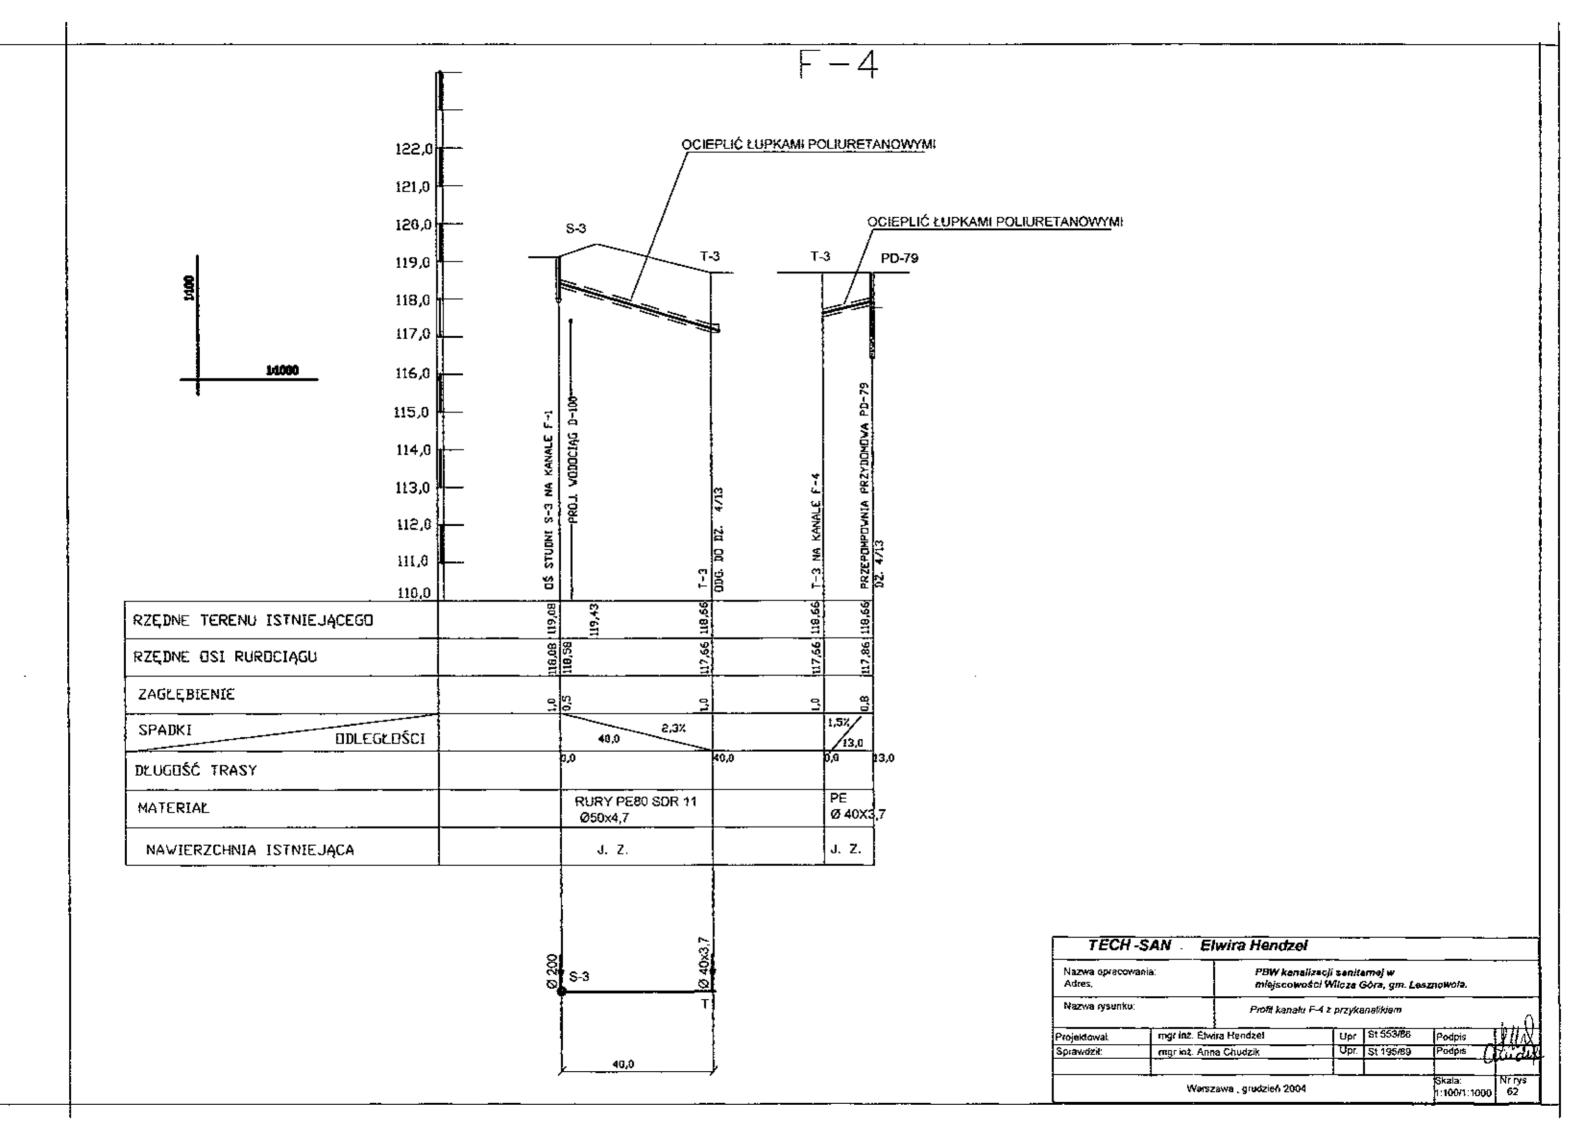


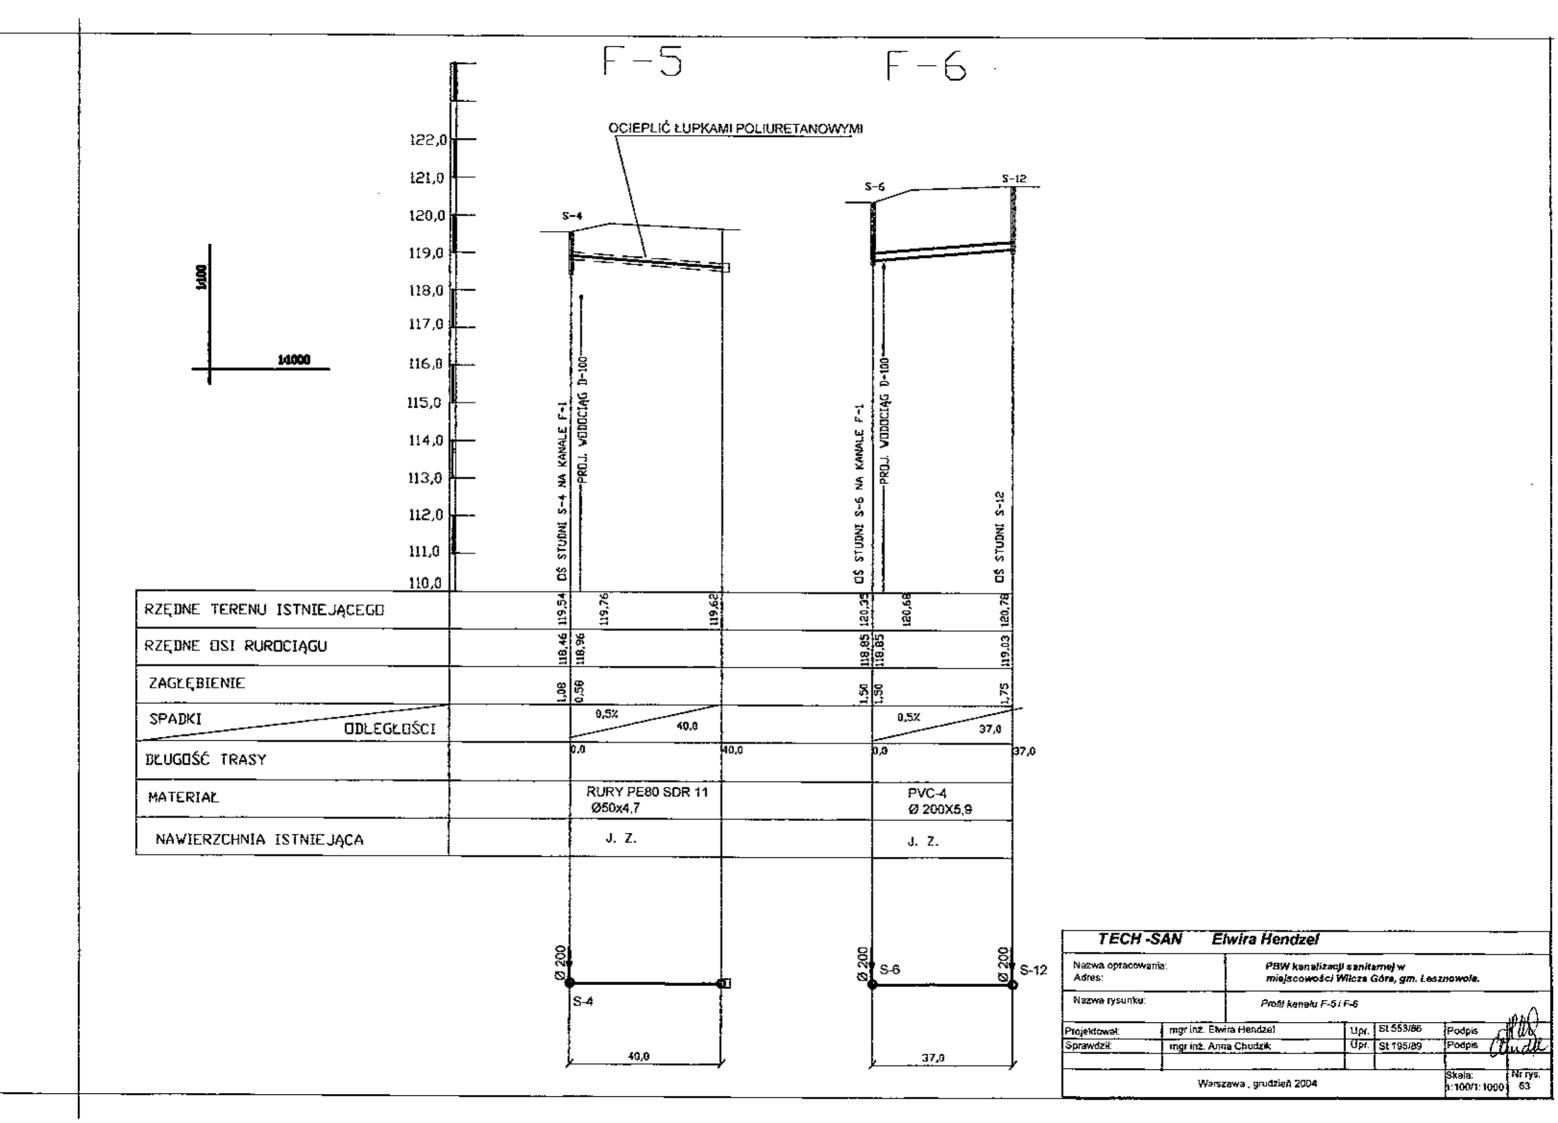


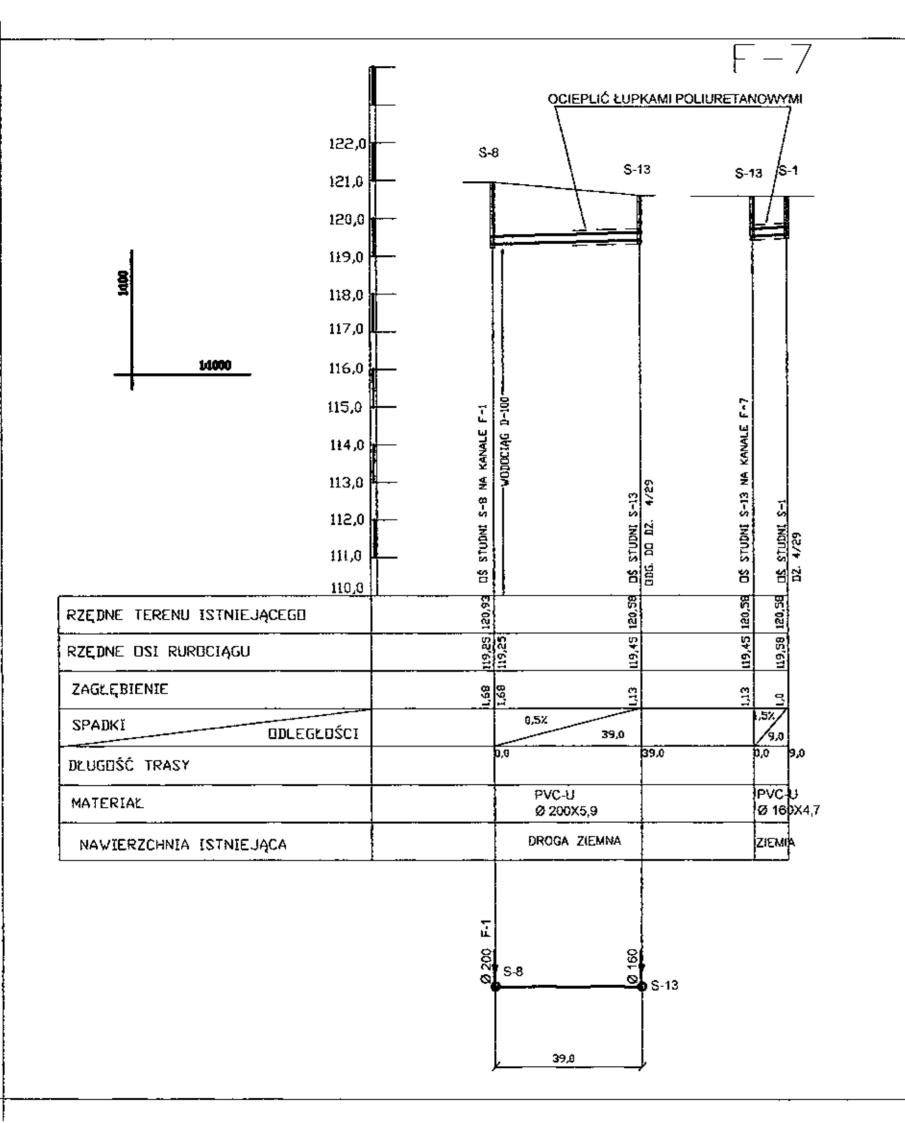



TECH -SAN EI Mazwa opracowania: Adres: Nazwa rysunku:		wira Hendze	4					
		PBW kanalizacji sanitamej w miejscowości Wilcza Góra, gm. Lesznowola.						
		Profil kanakı F-7 z przykanalikiem						
Projektował:	mgr i	nż. Elw	ra Hendzel	Upr.	81 553/86	Podpis	MIN	
Sprawdził.	Magri	inż Ann	a Chudzik	Upr	SI 195/89	Podpis (430	
	_ <u></u>	Warsz	awa , grudzień 200	4	<u> </u>	Skata 1:100/1:1000	Nr rys. 64	

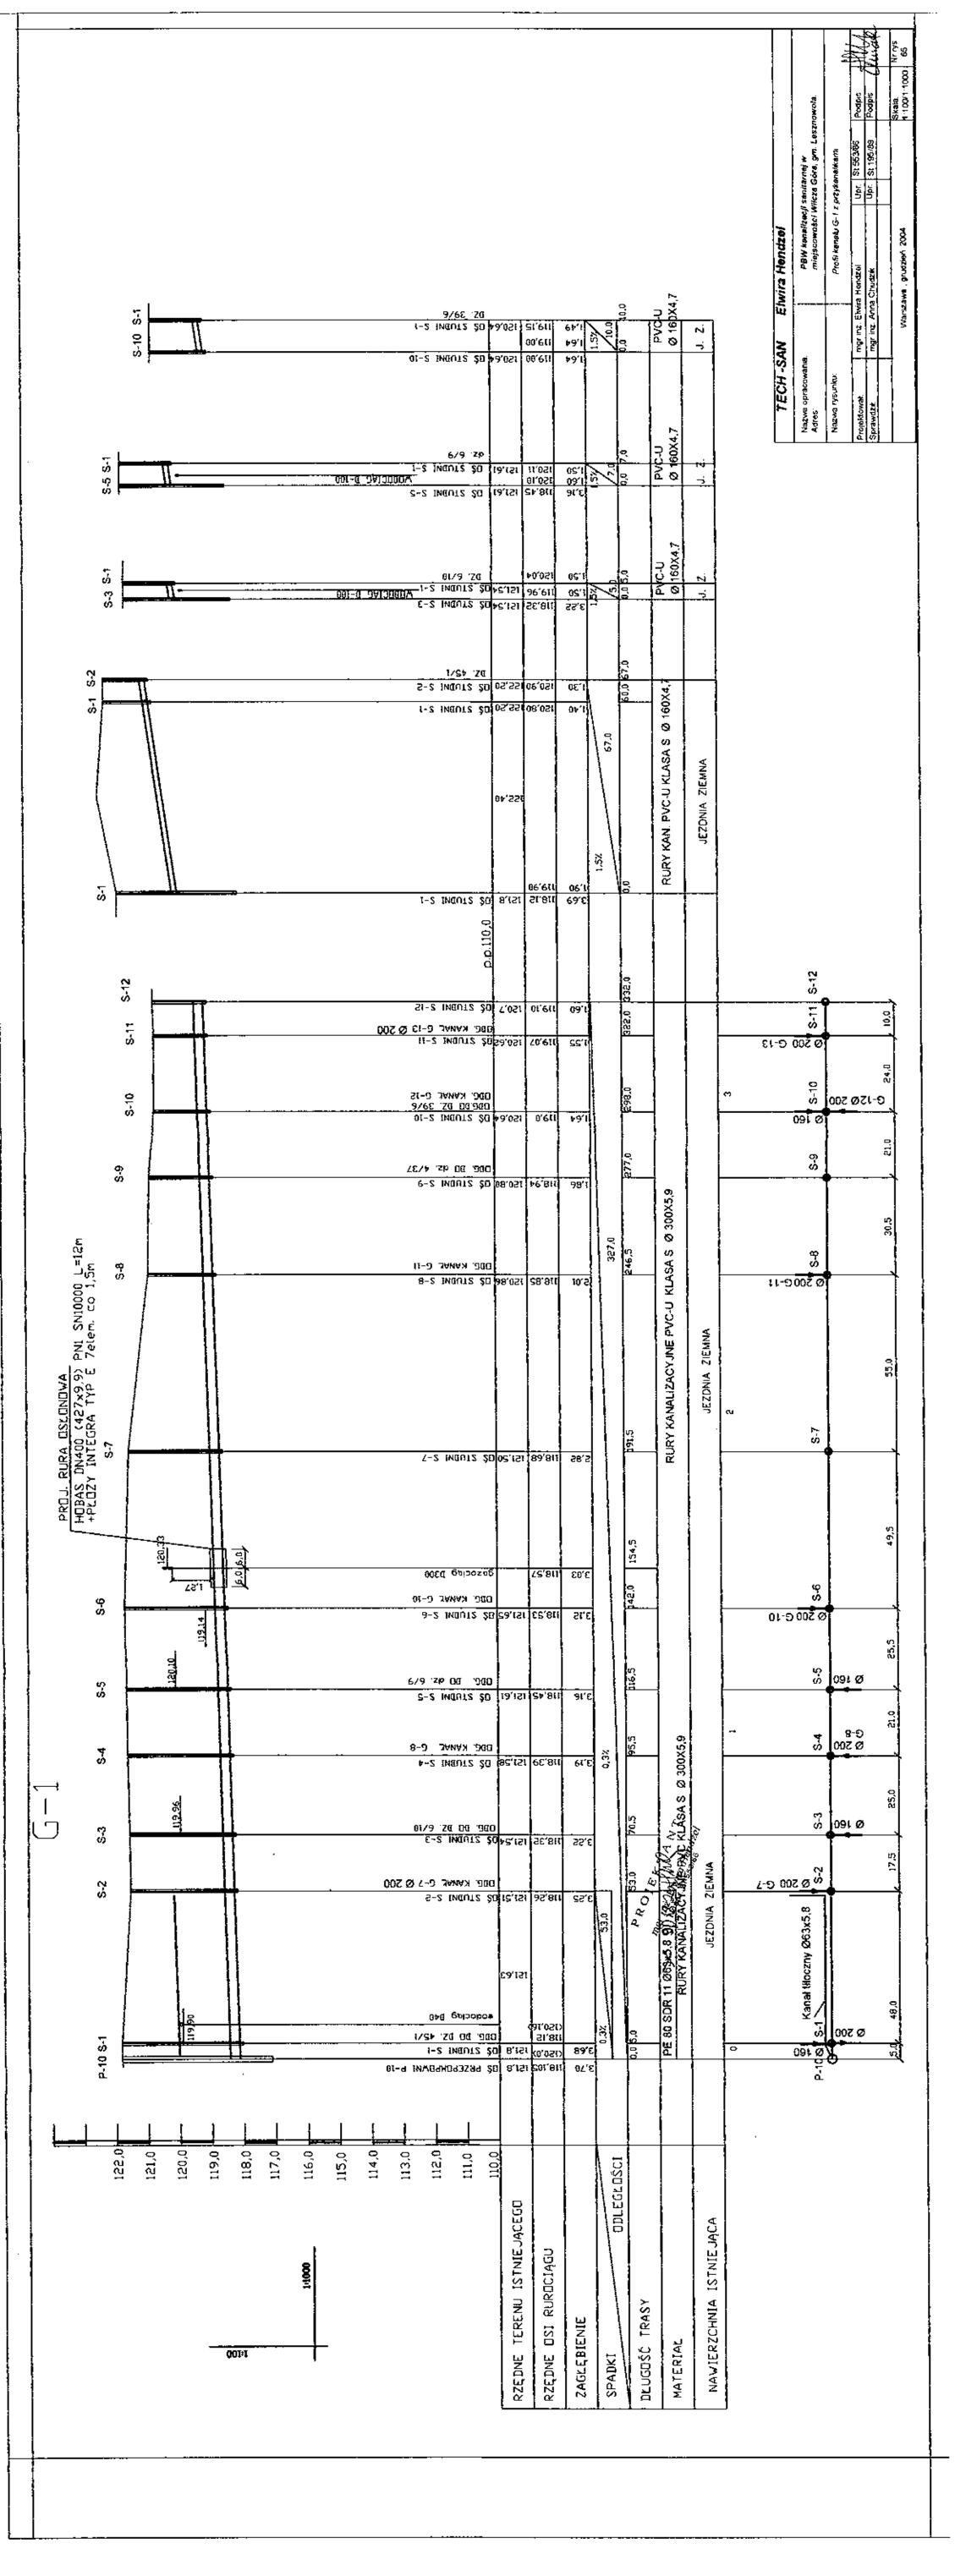


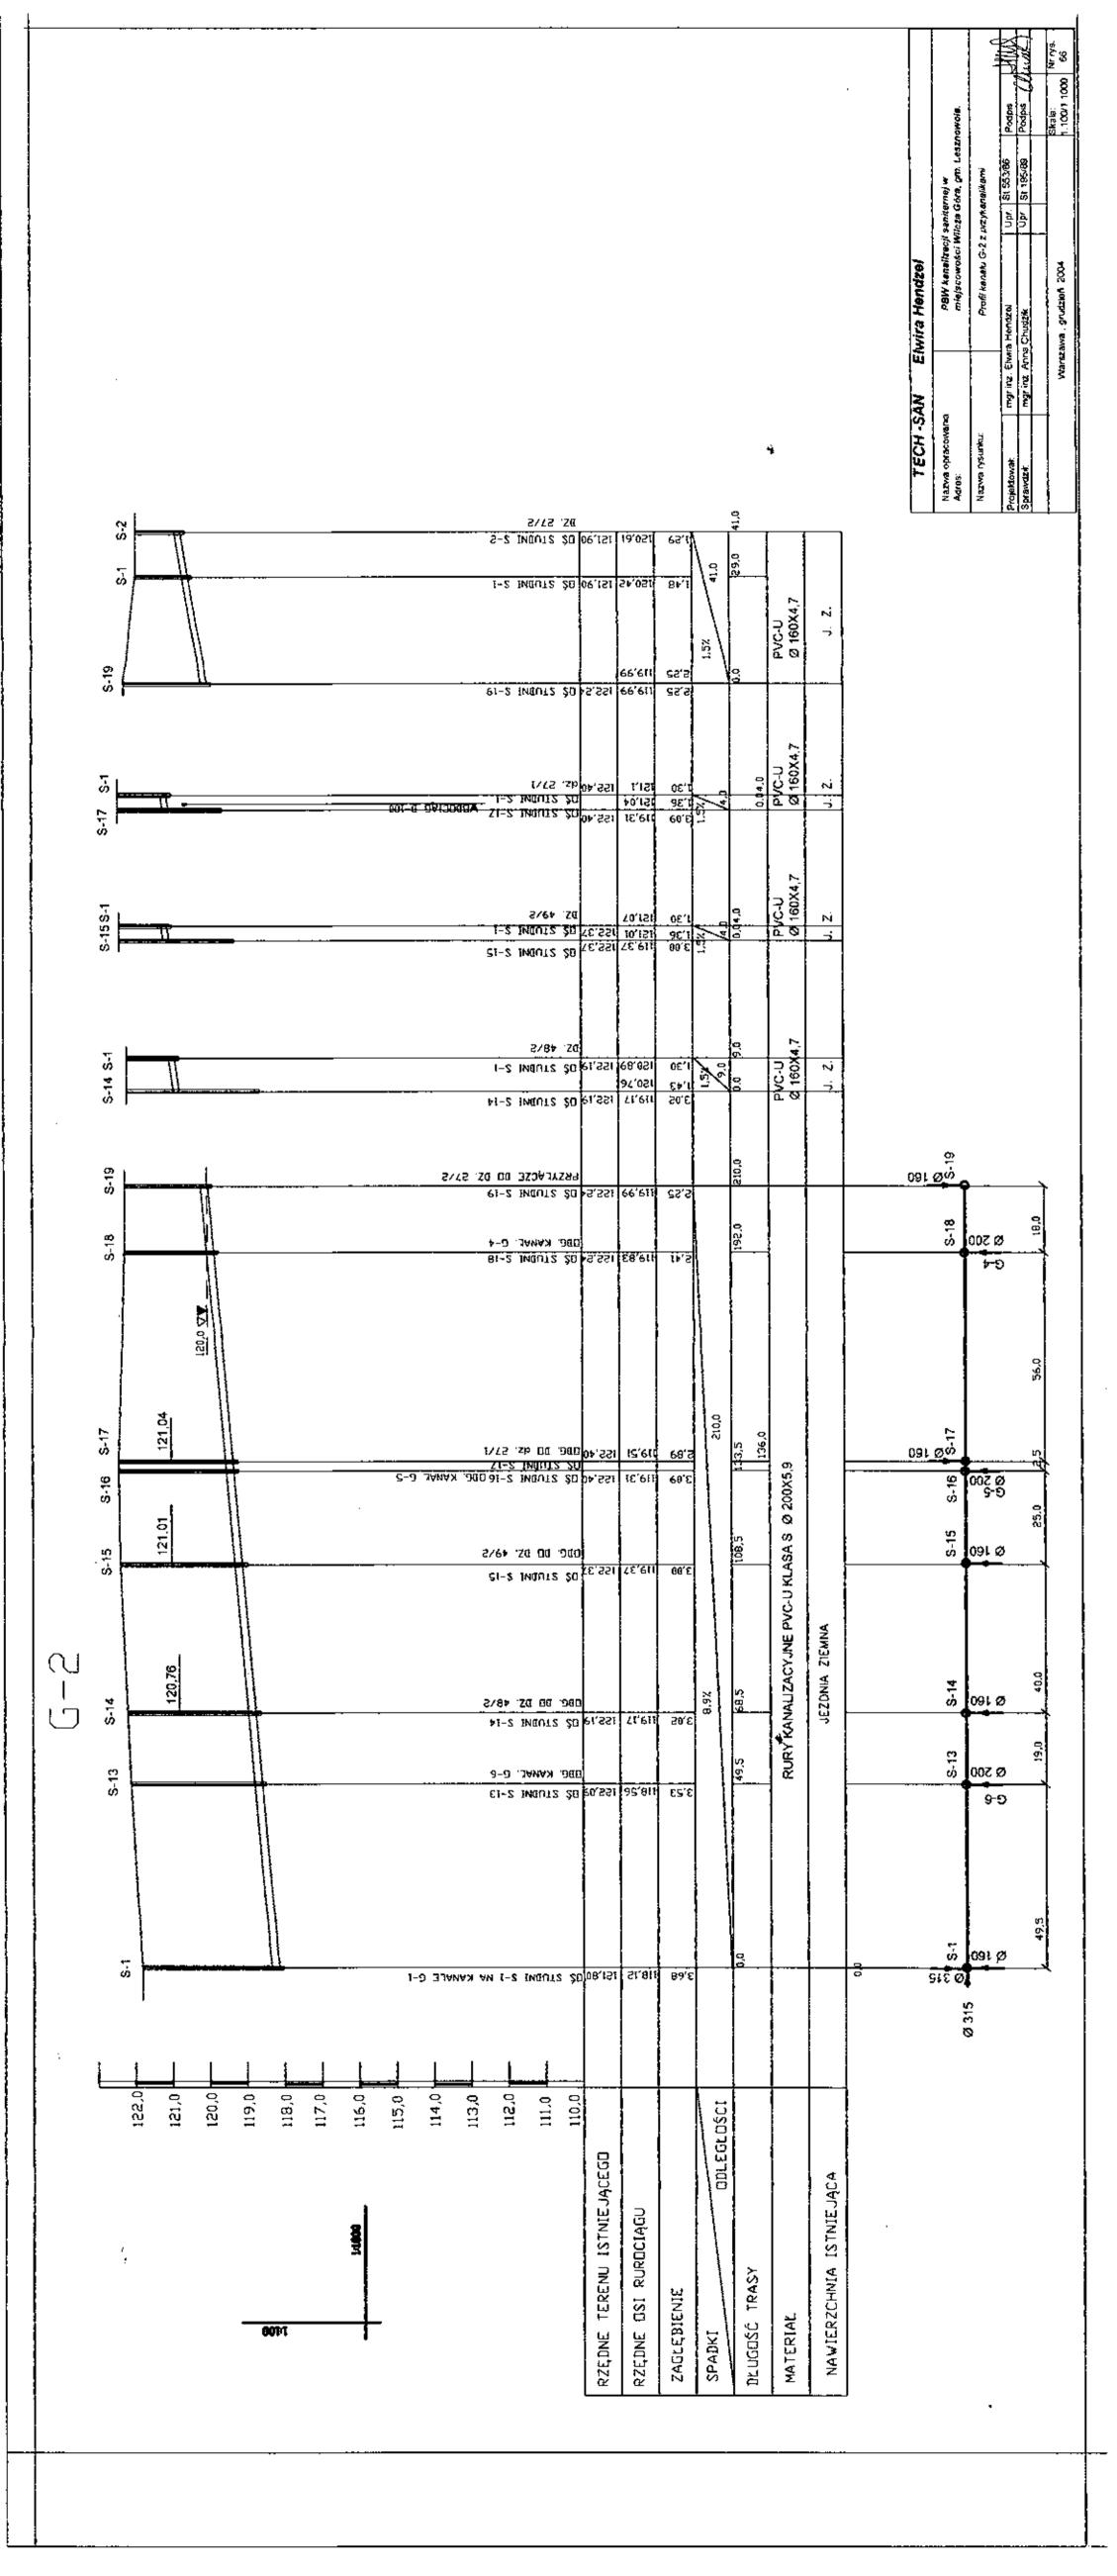


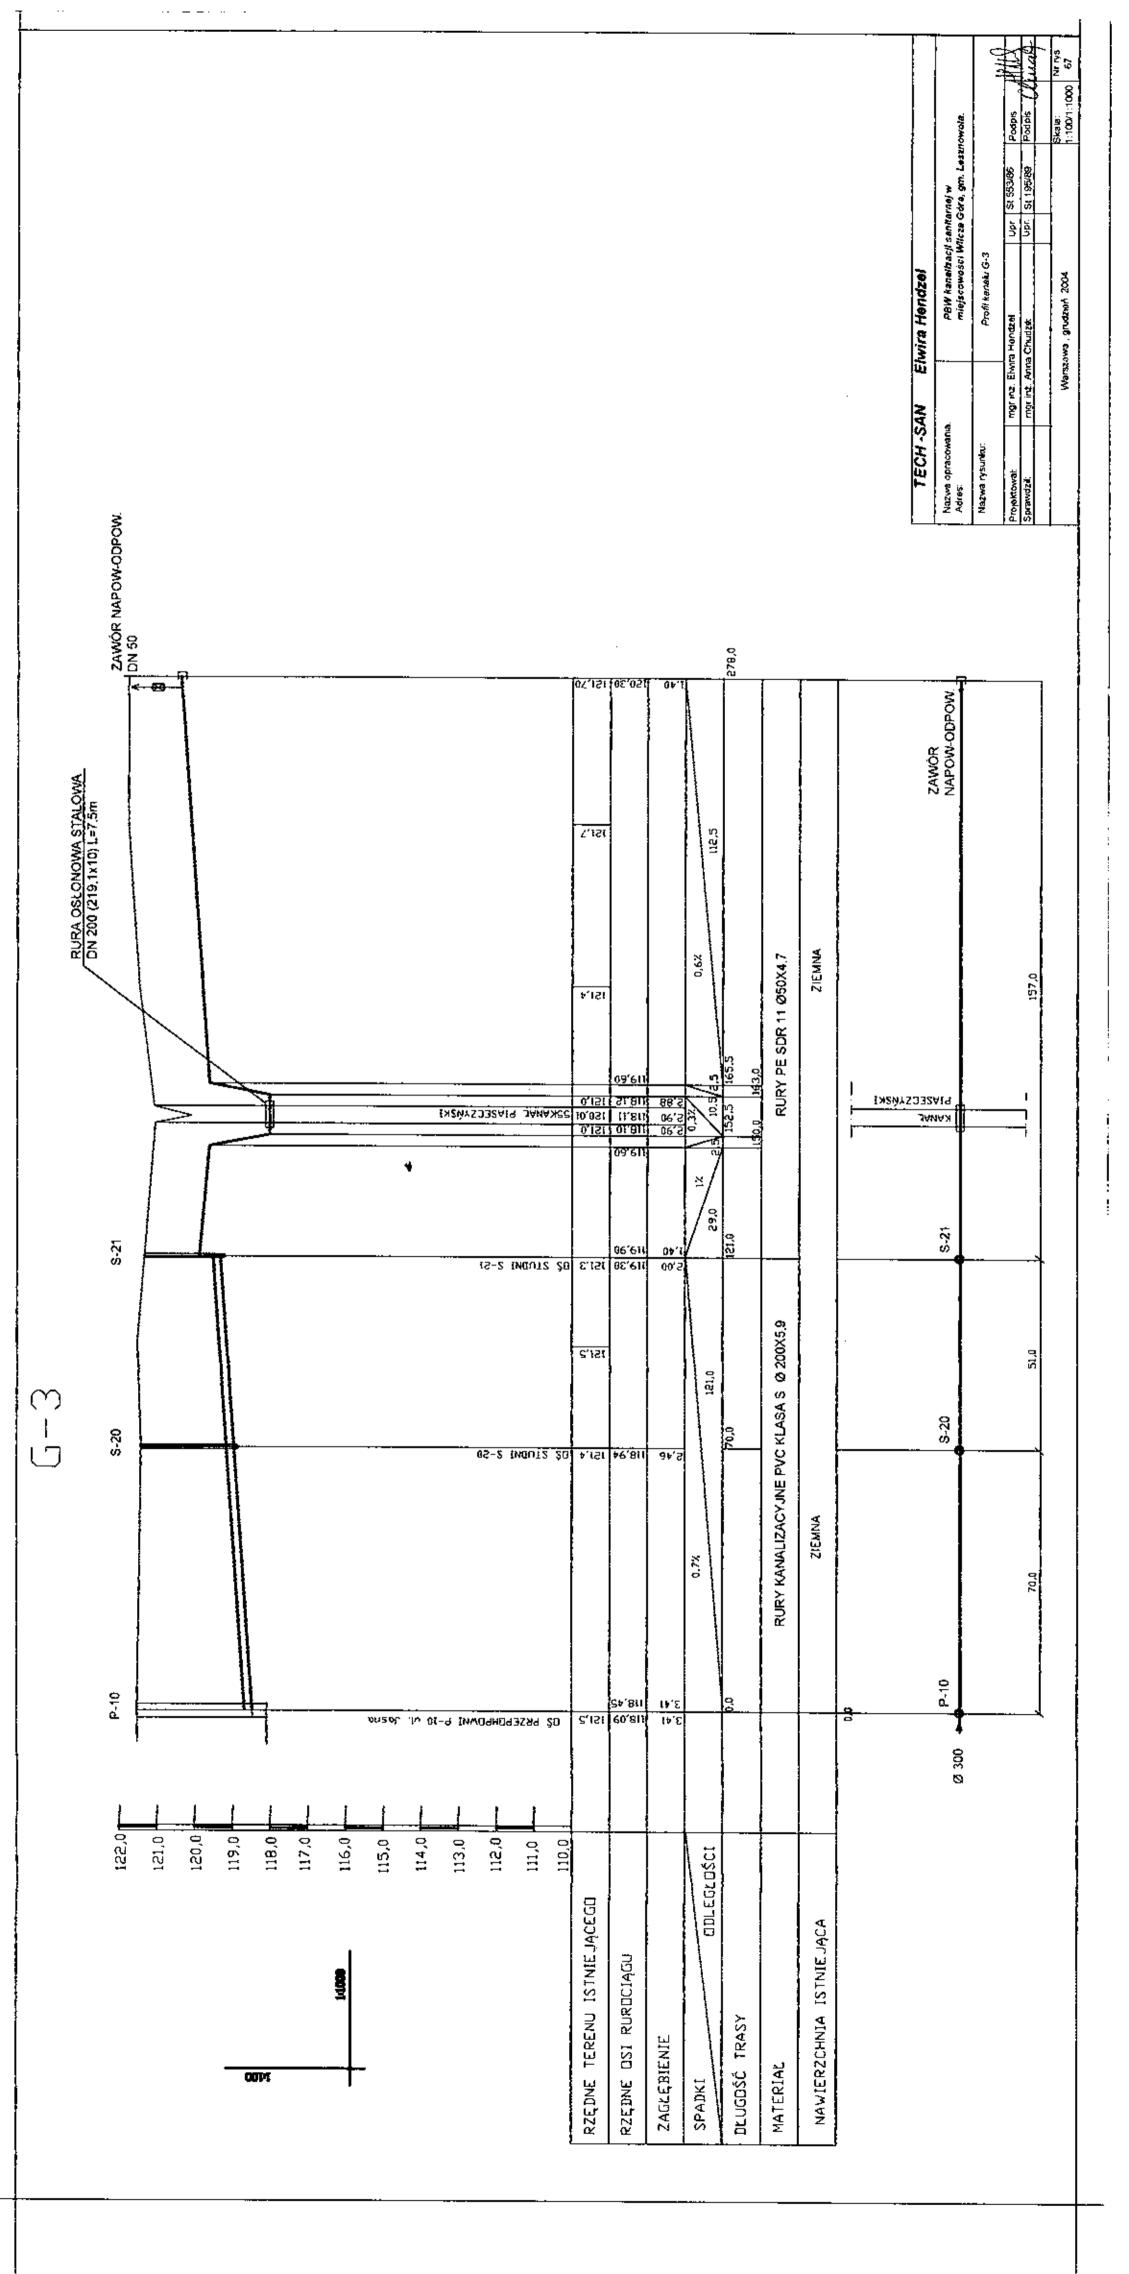


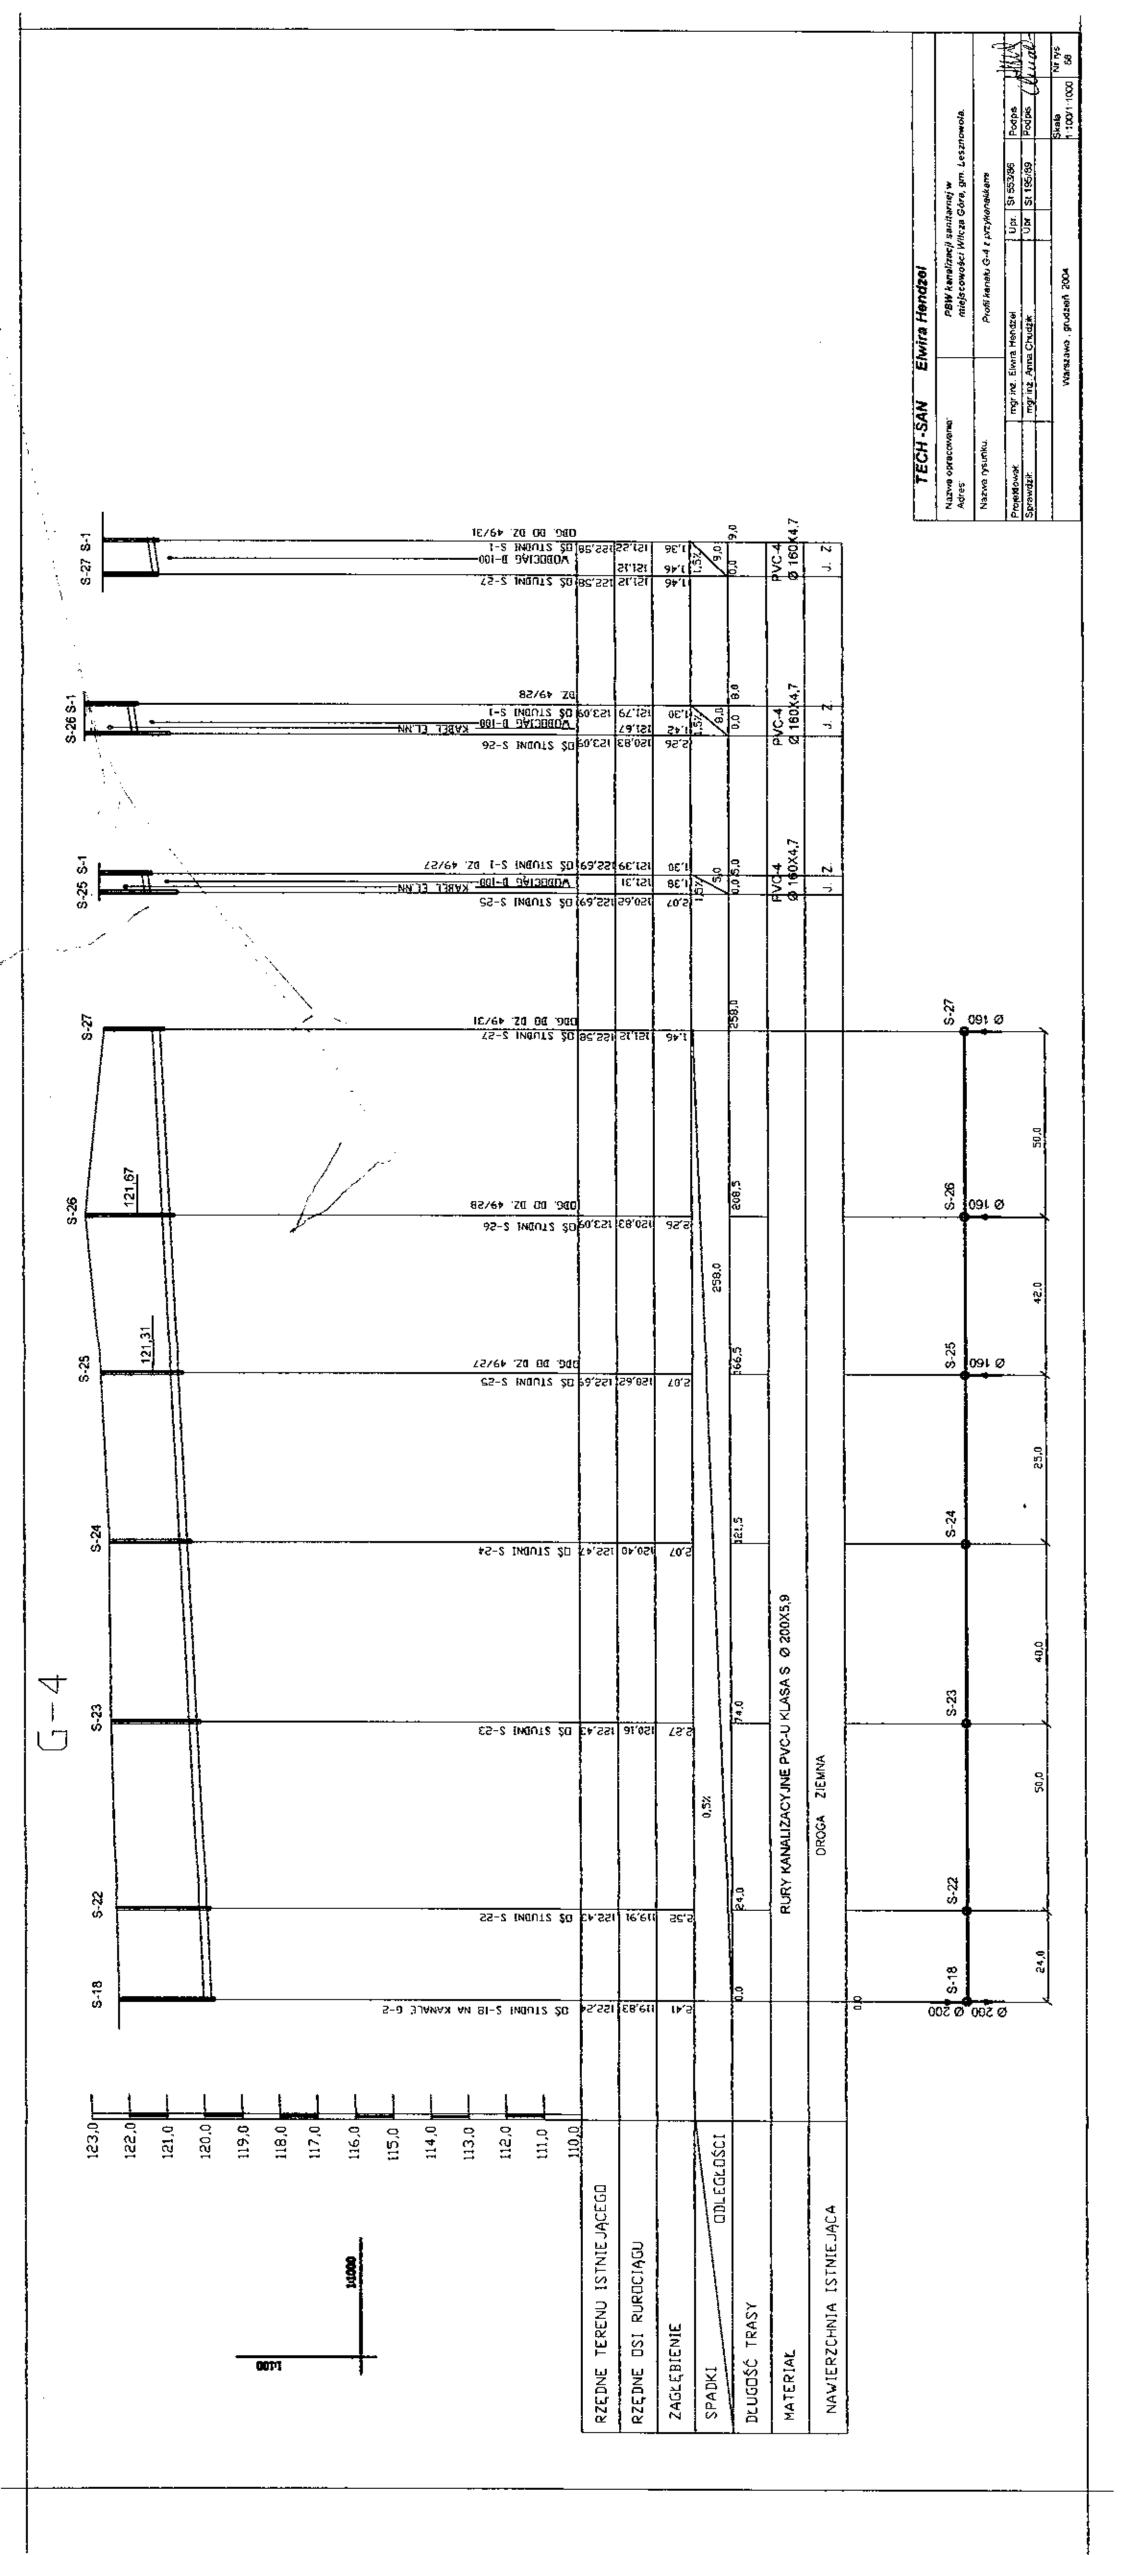


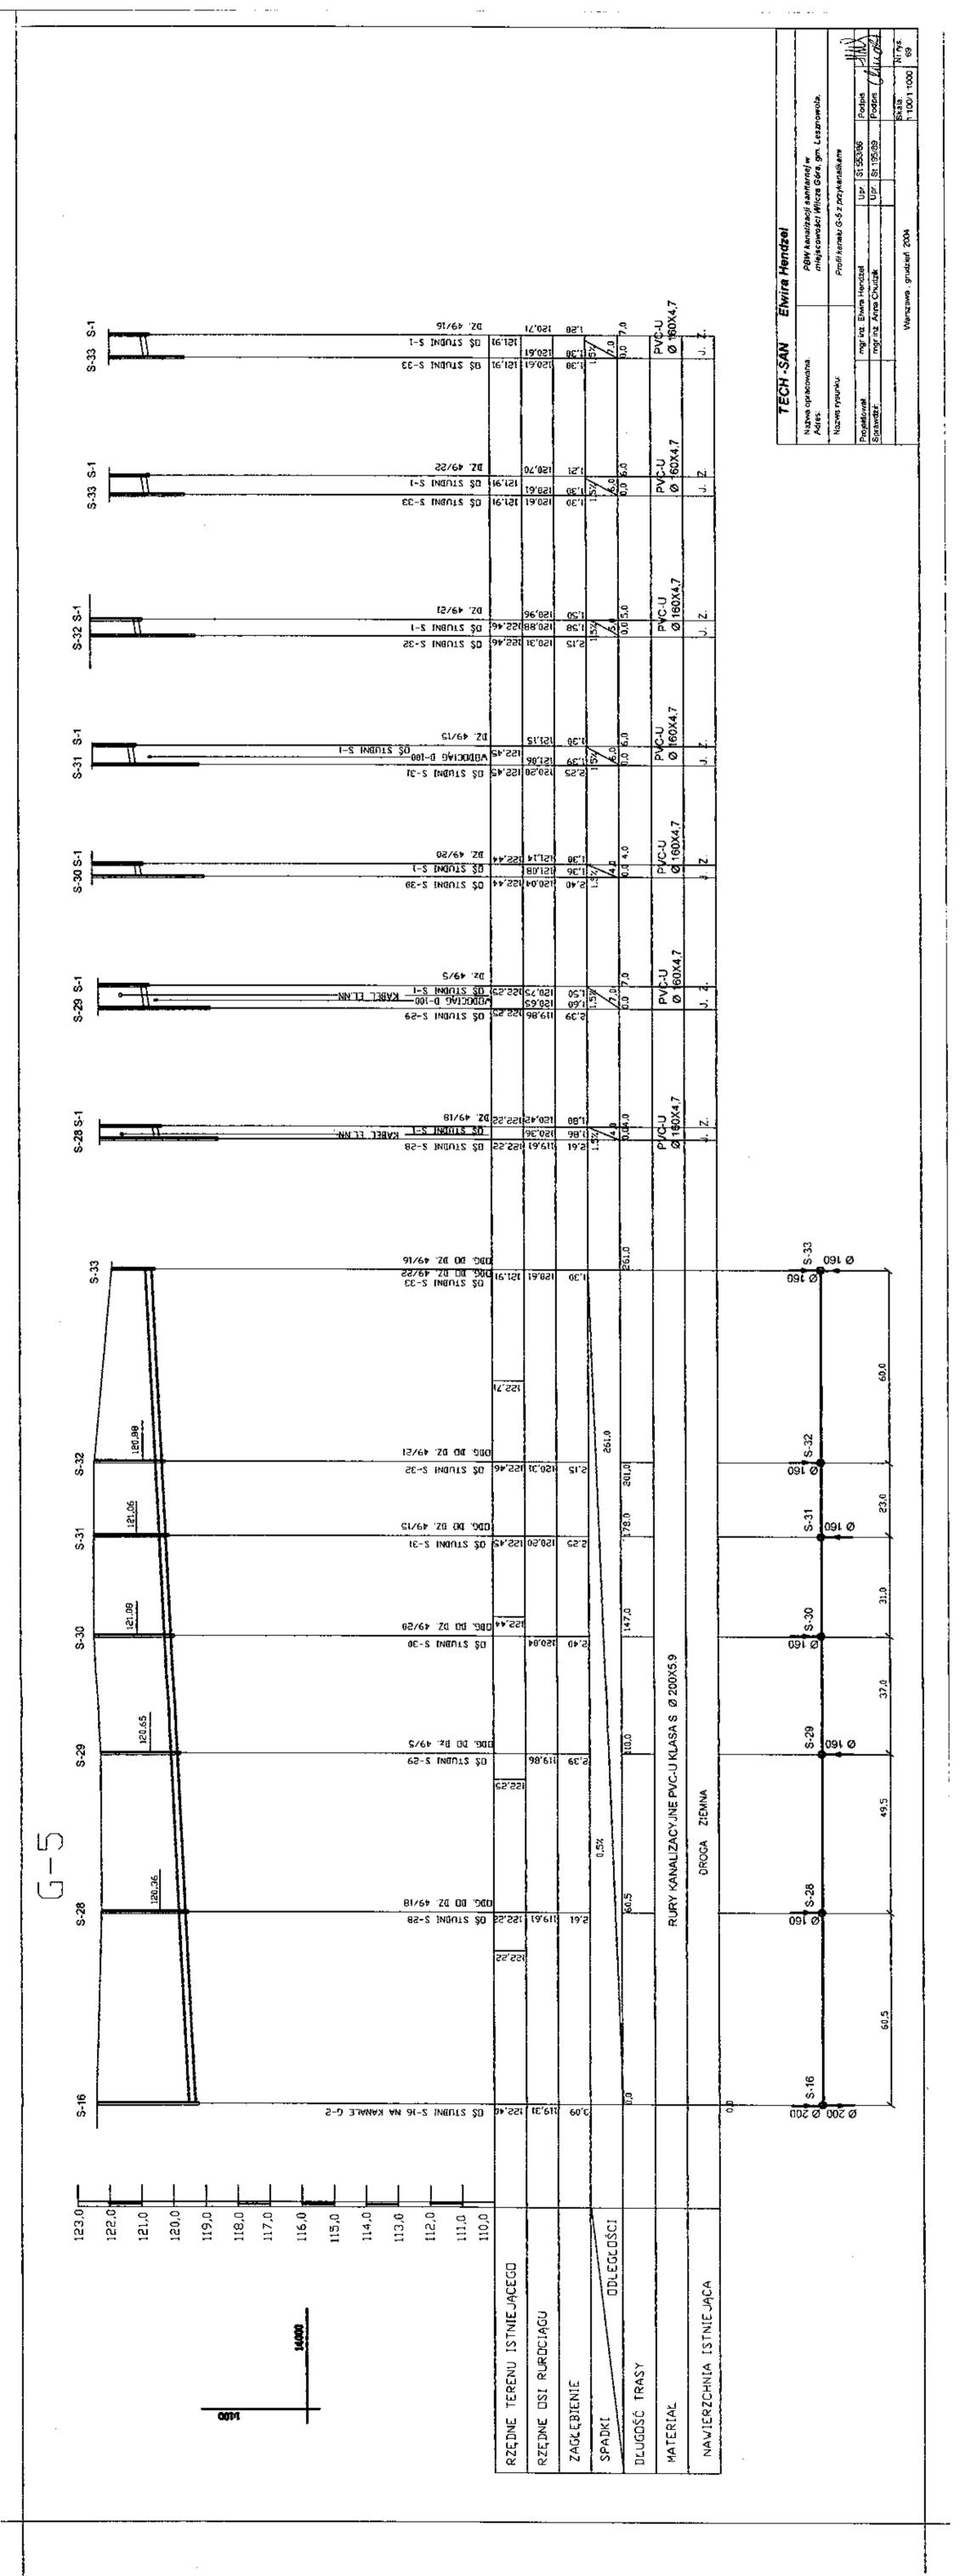


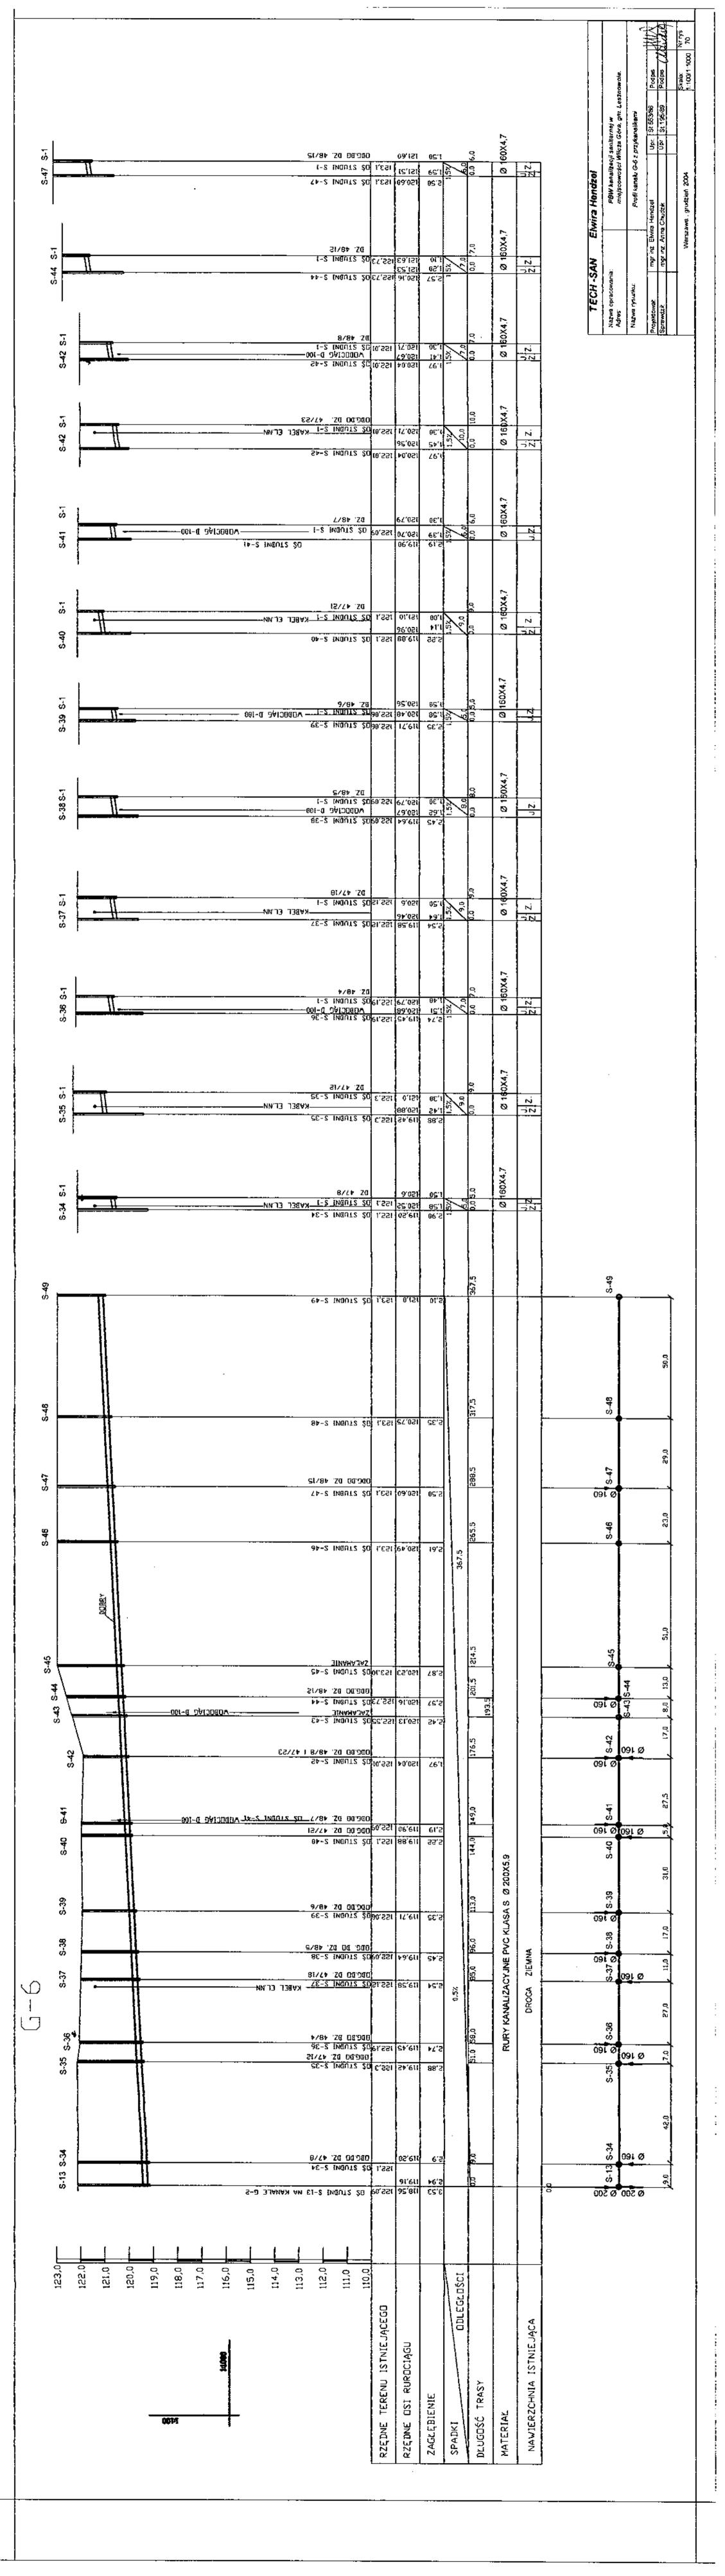


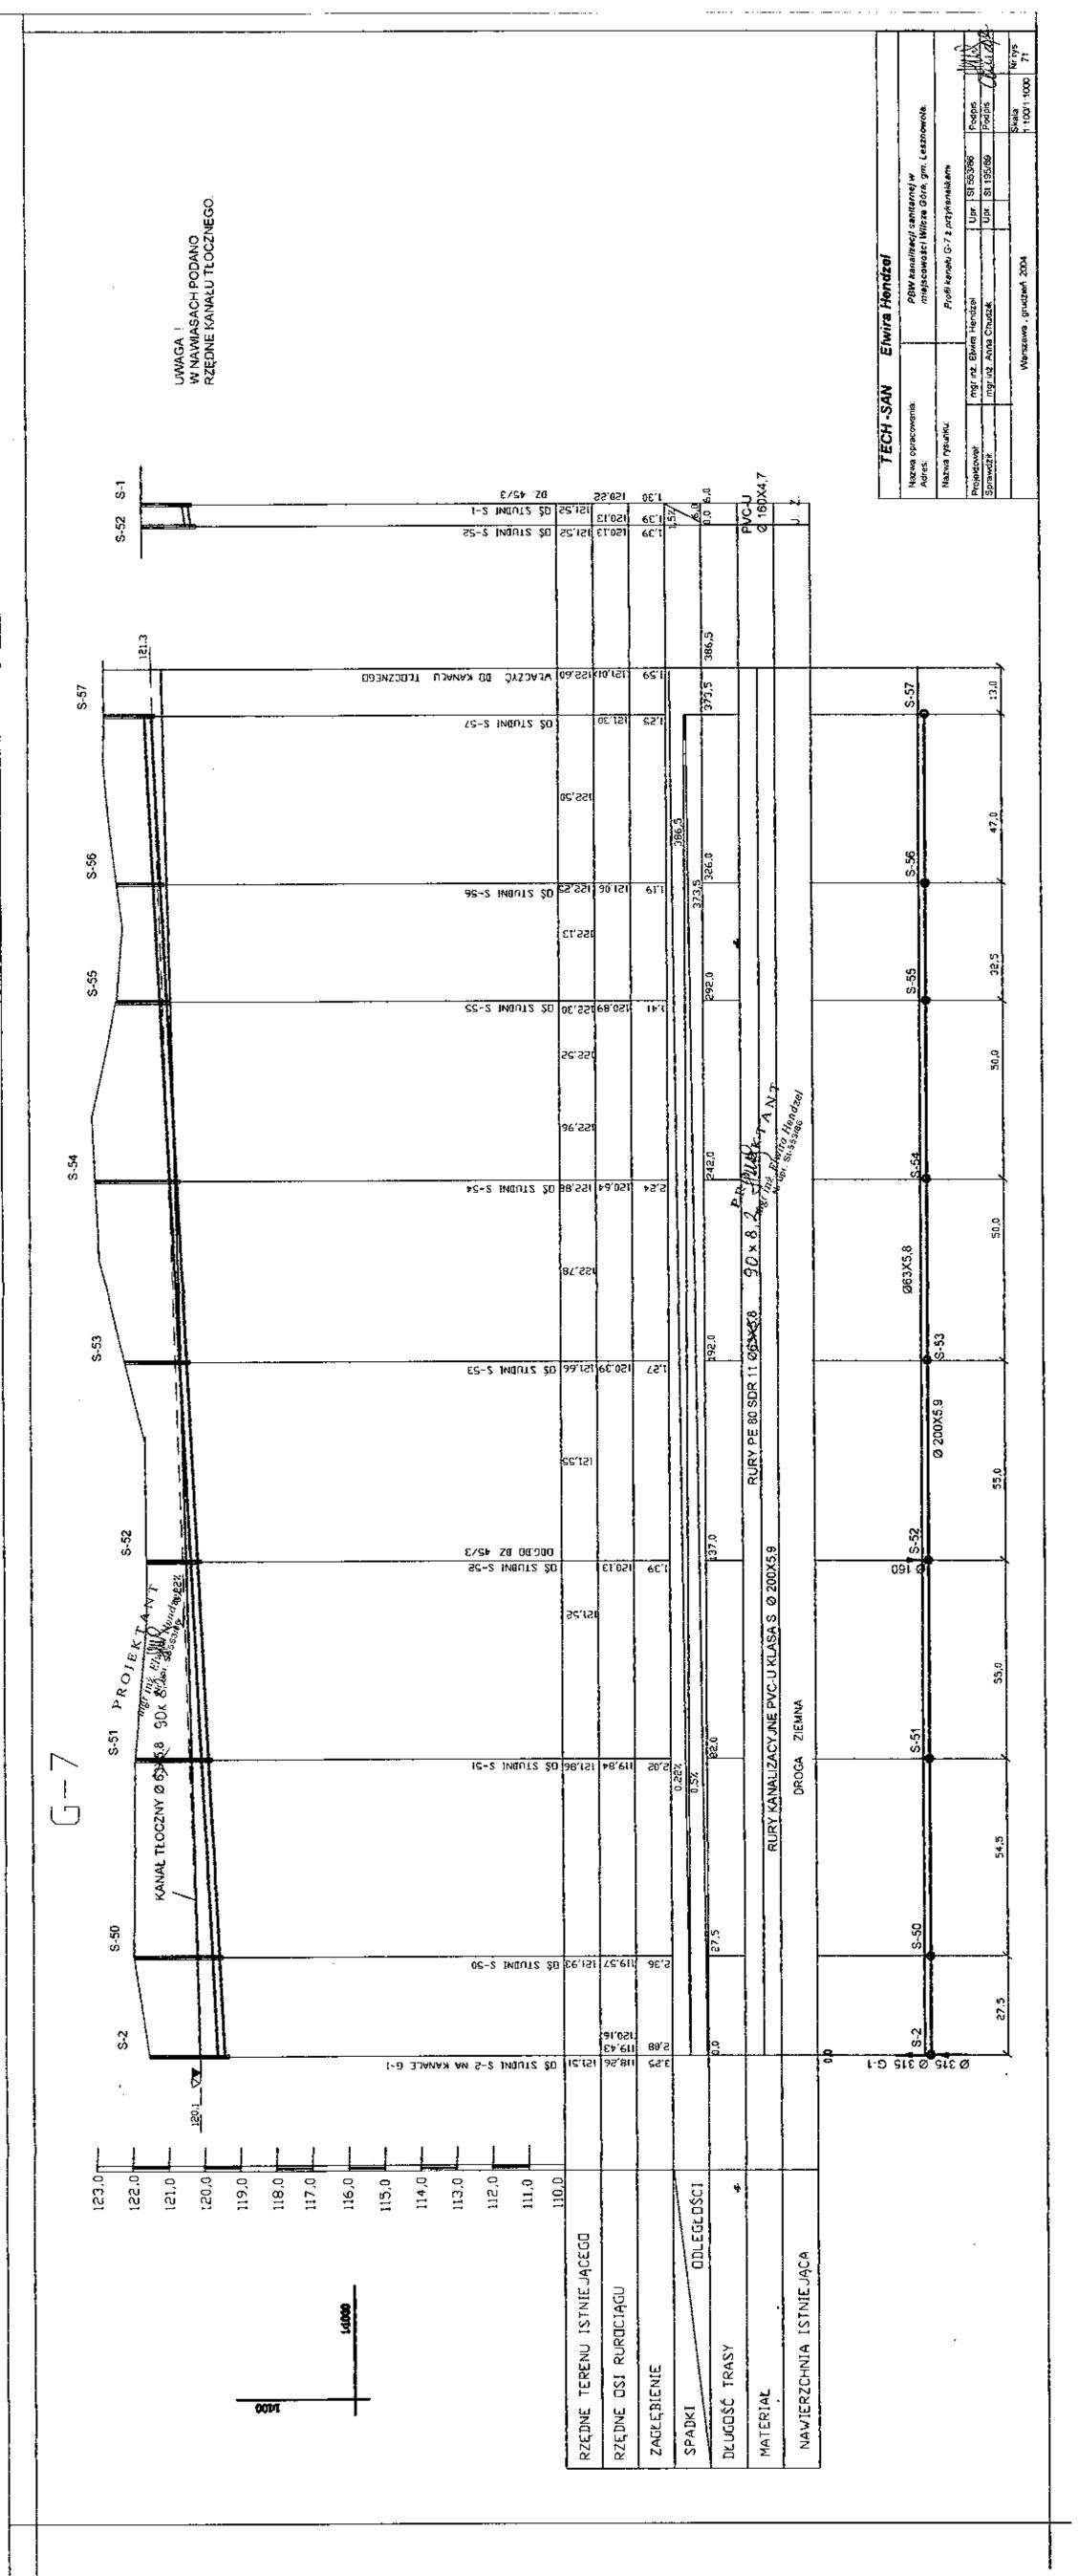


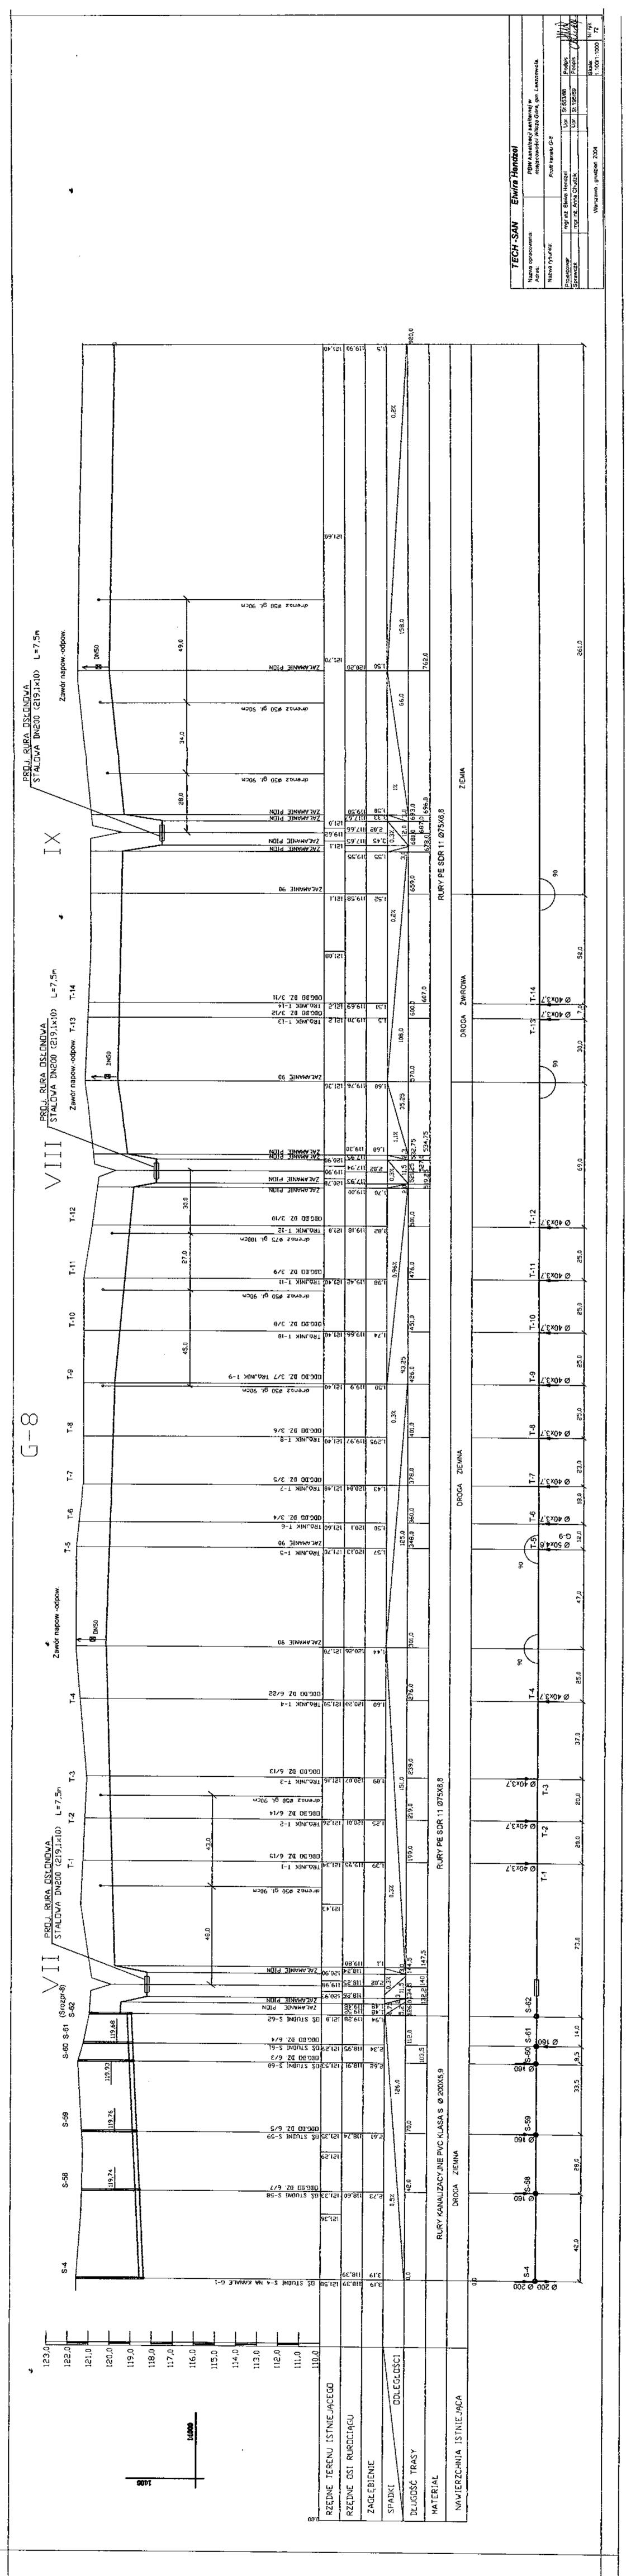


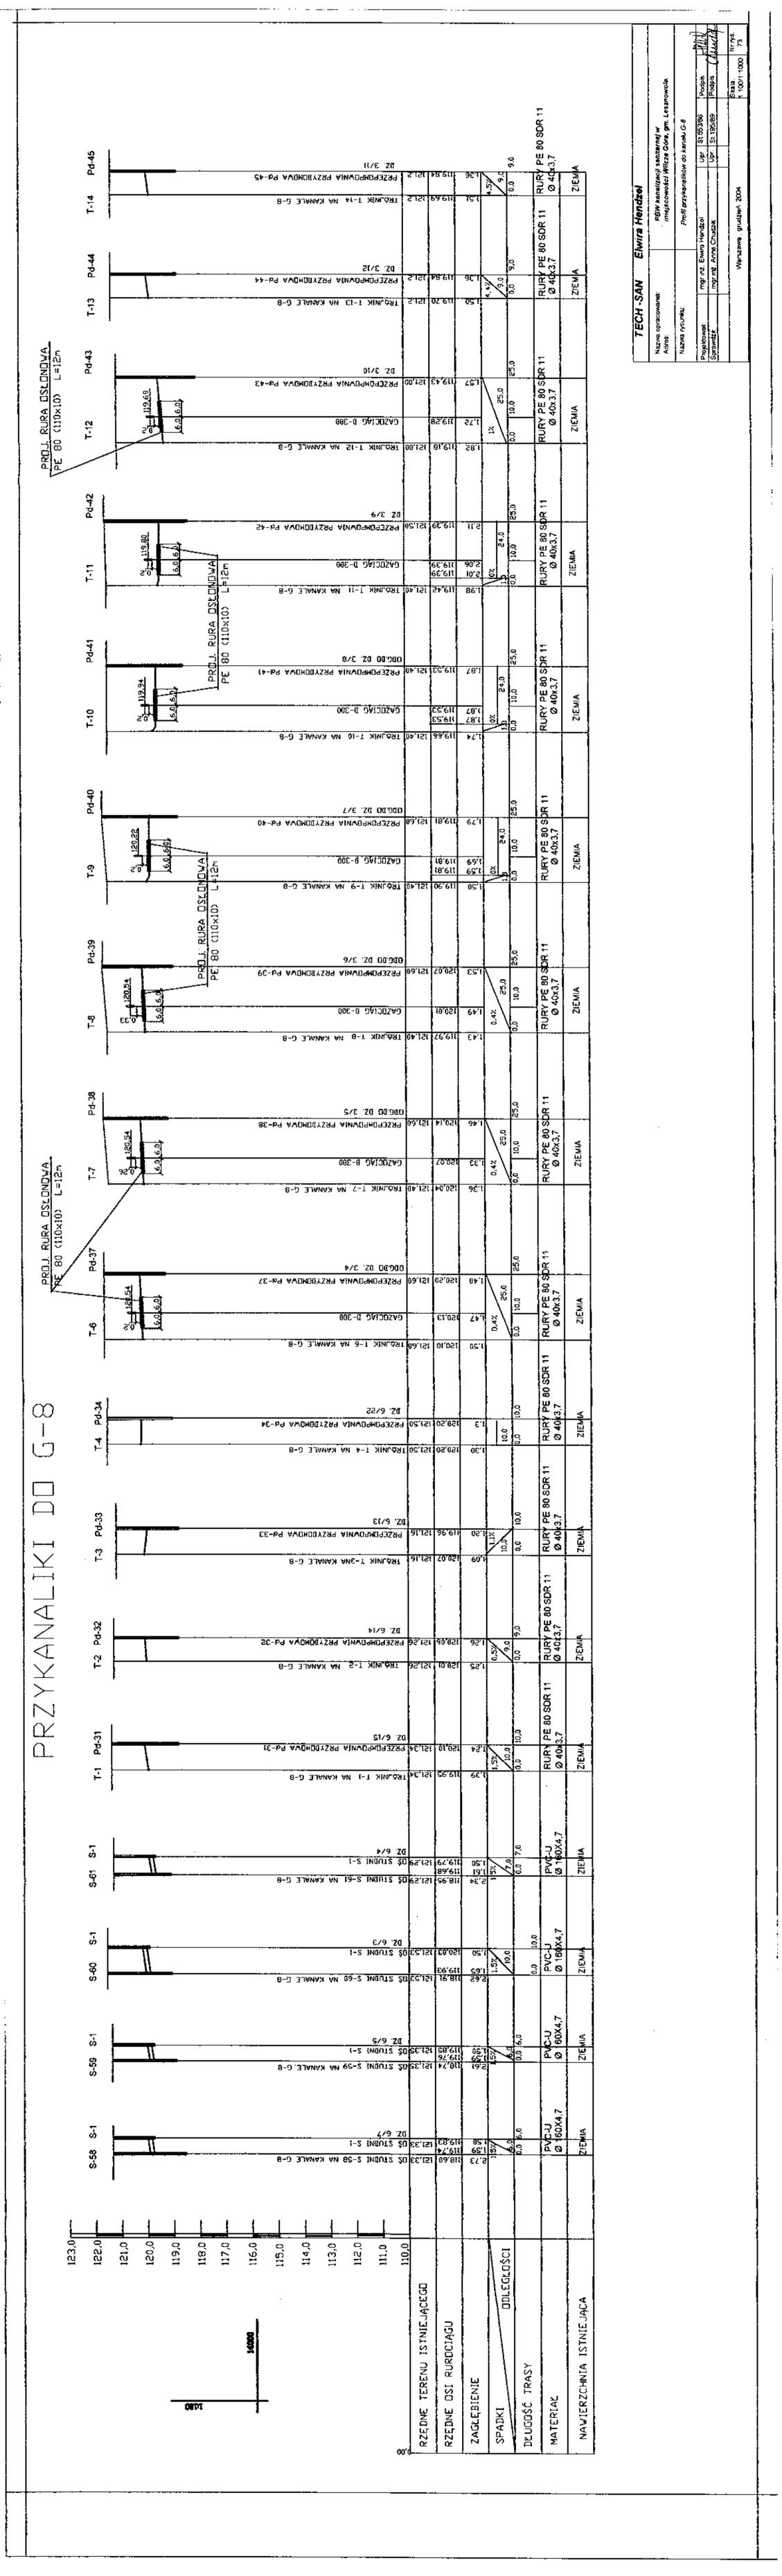


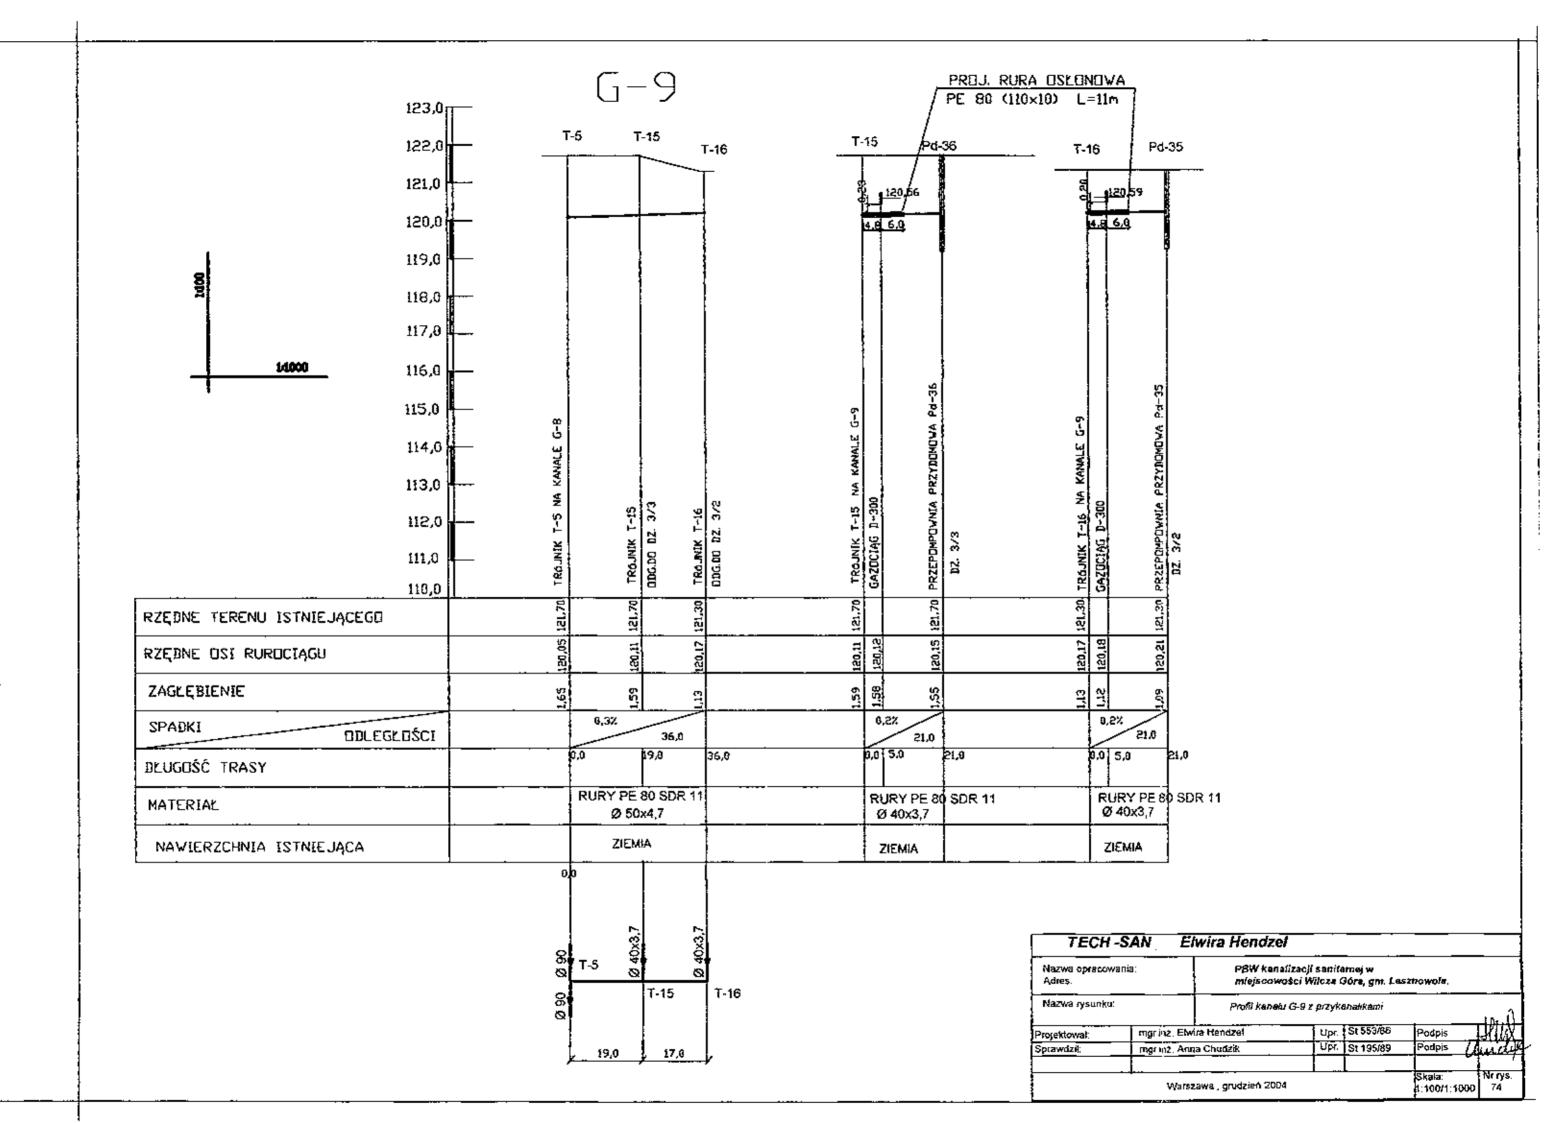

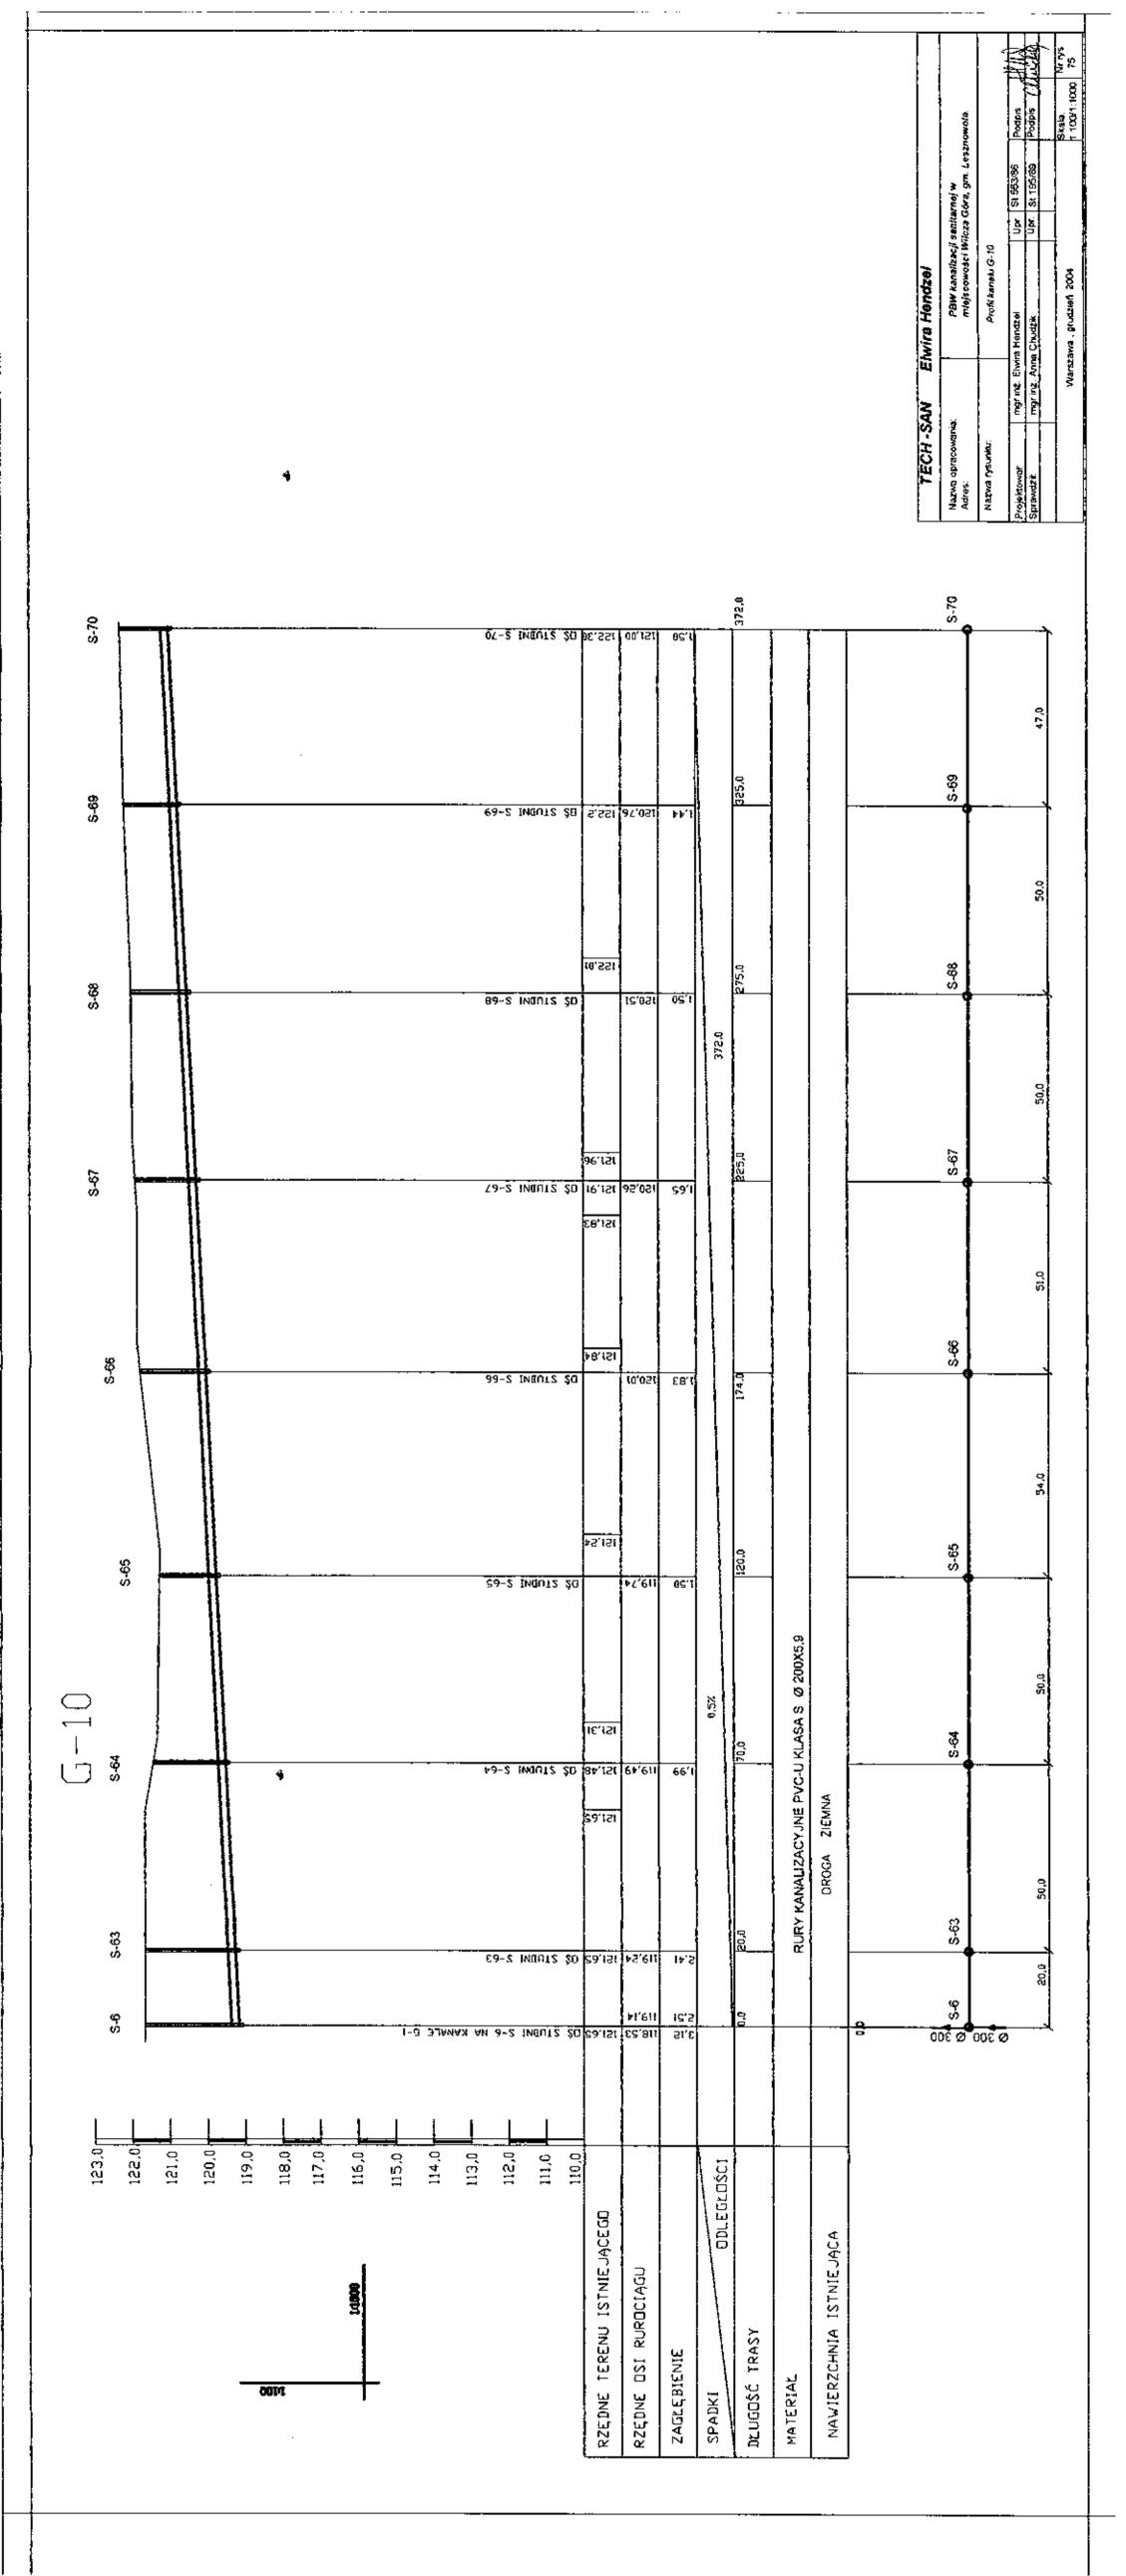


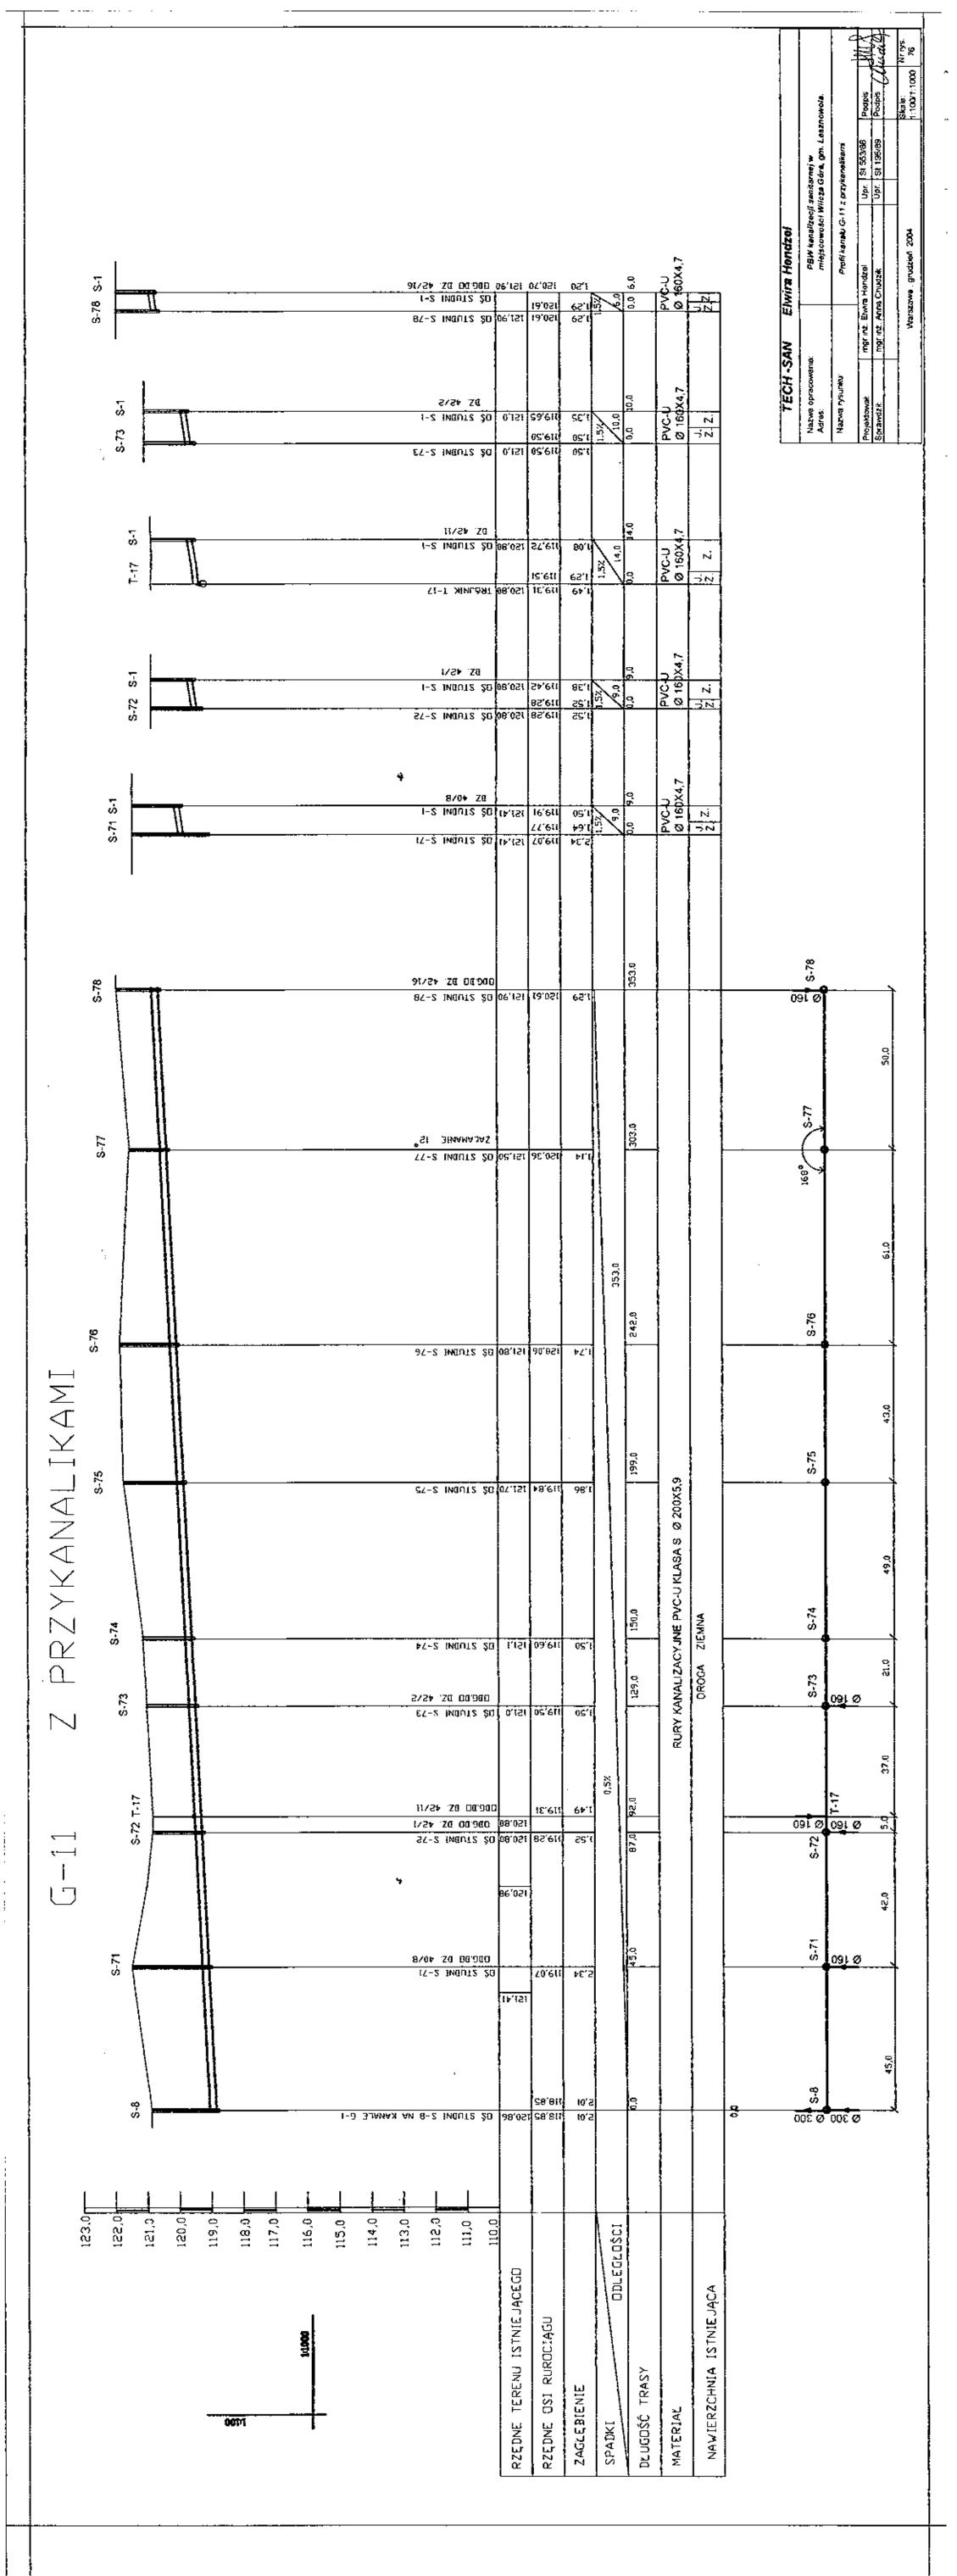


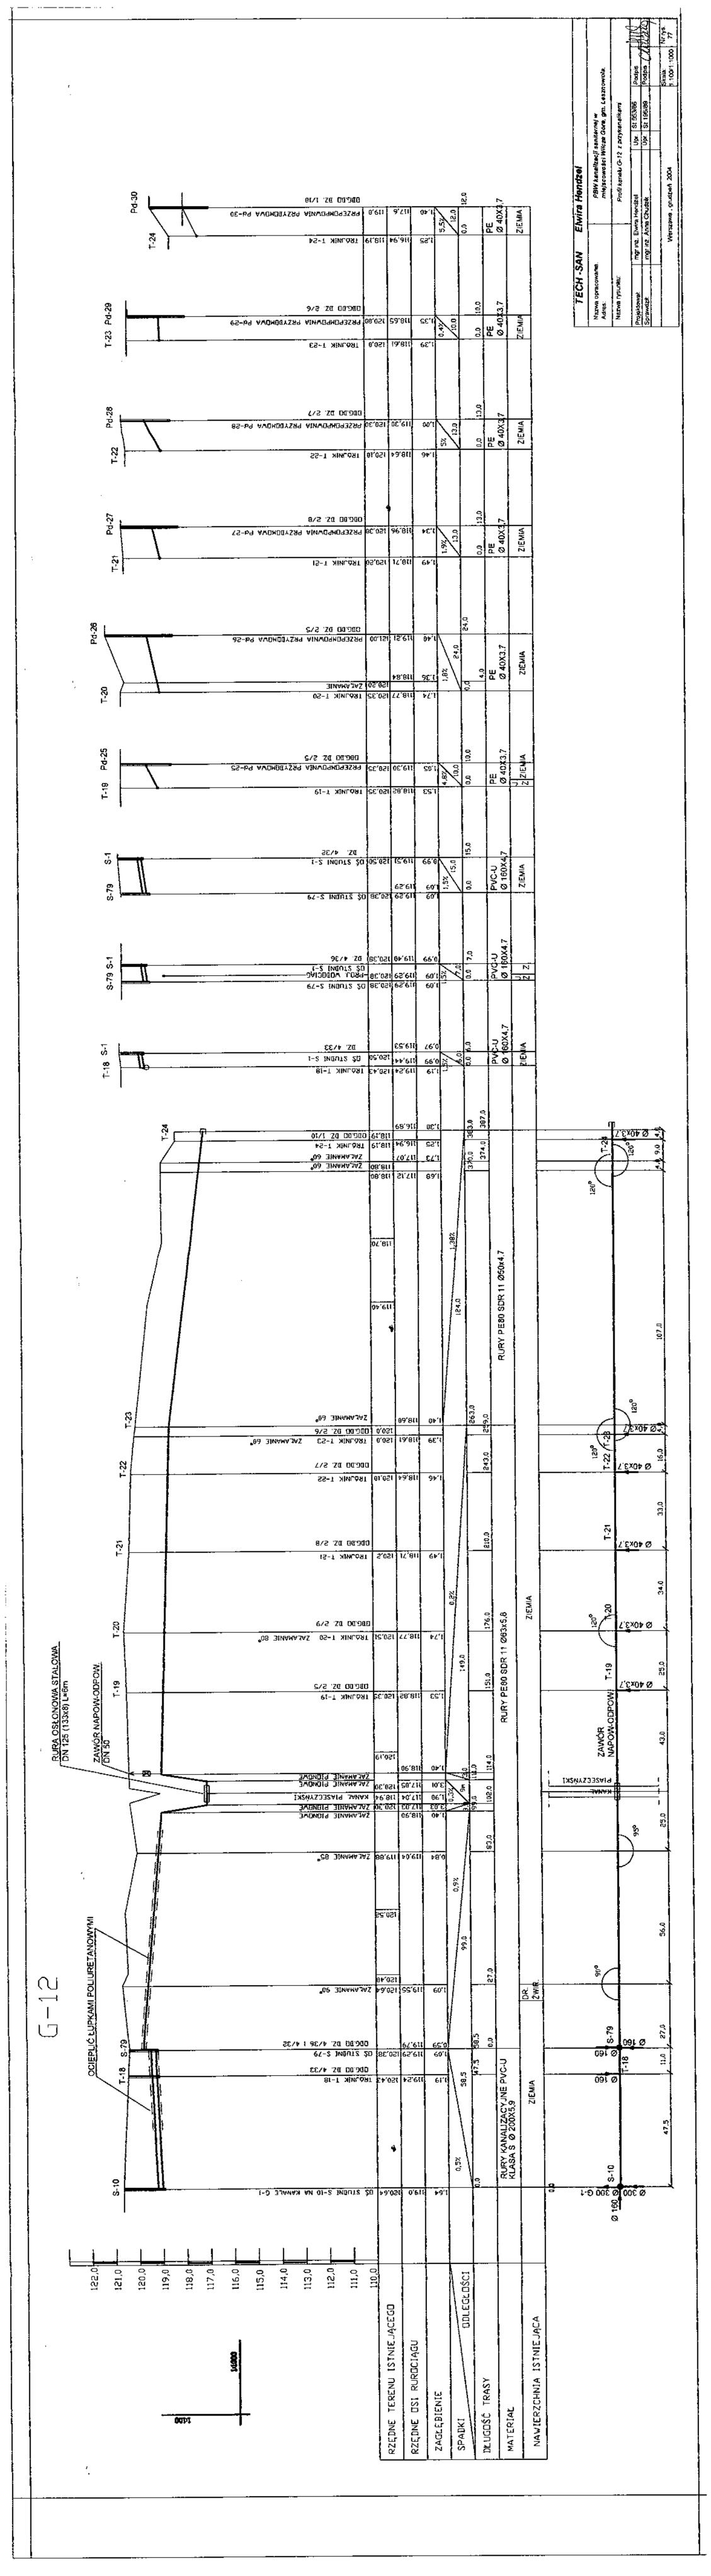


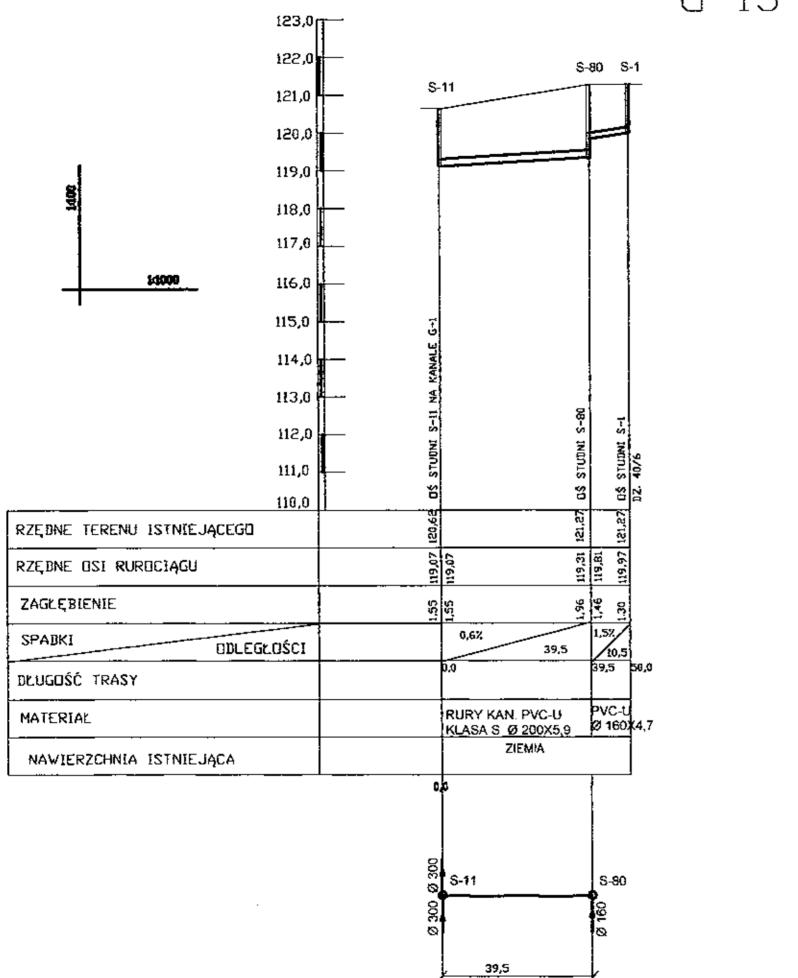


TECH	-SAN E	lwira Hendze	ı			
Nazwa opracow Adres:	rania:		dizecji sanita ości Wilcza (•	znowola.	
Nazwa rysunku	:	Profil kanak	G-13 z przy	kanalikiem		Na O
Projektowat	mgranz Elv	dra Hendzel	Upr.	St 553/86	Podpis	WIX
Sprawdzii:	mgr is 2. Ani	na Chudzik	Upr.	St 195/89	Podpis ()	udul
	Wars	zawa , grudzień 200	4	L	Skala 1.100/1:1000	Nr rys. 78

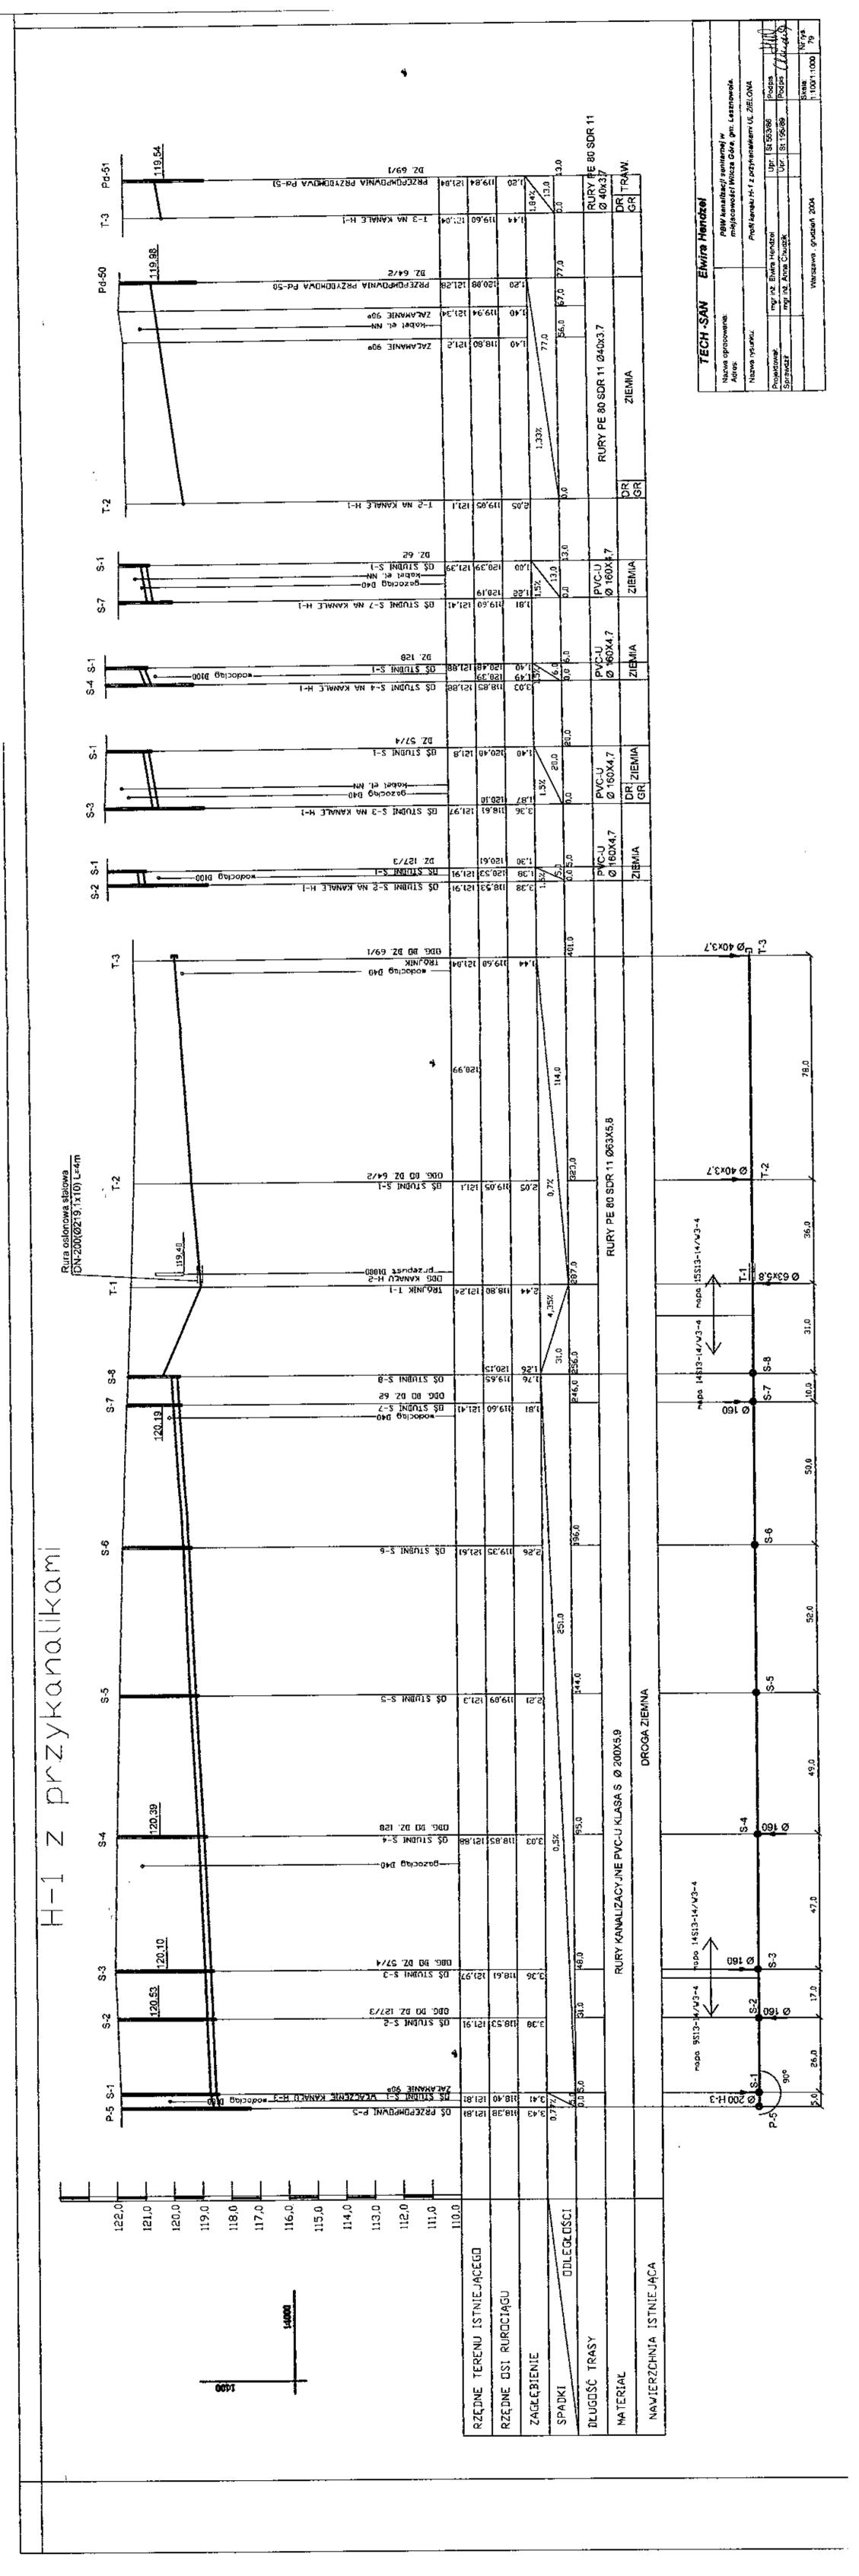


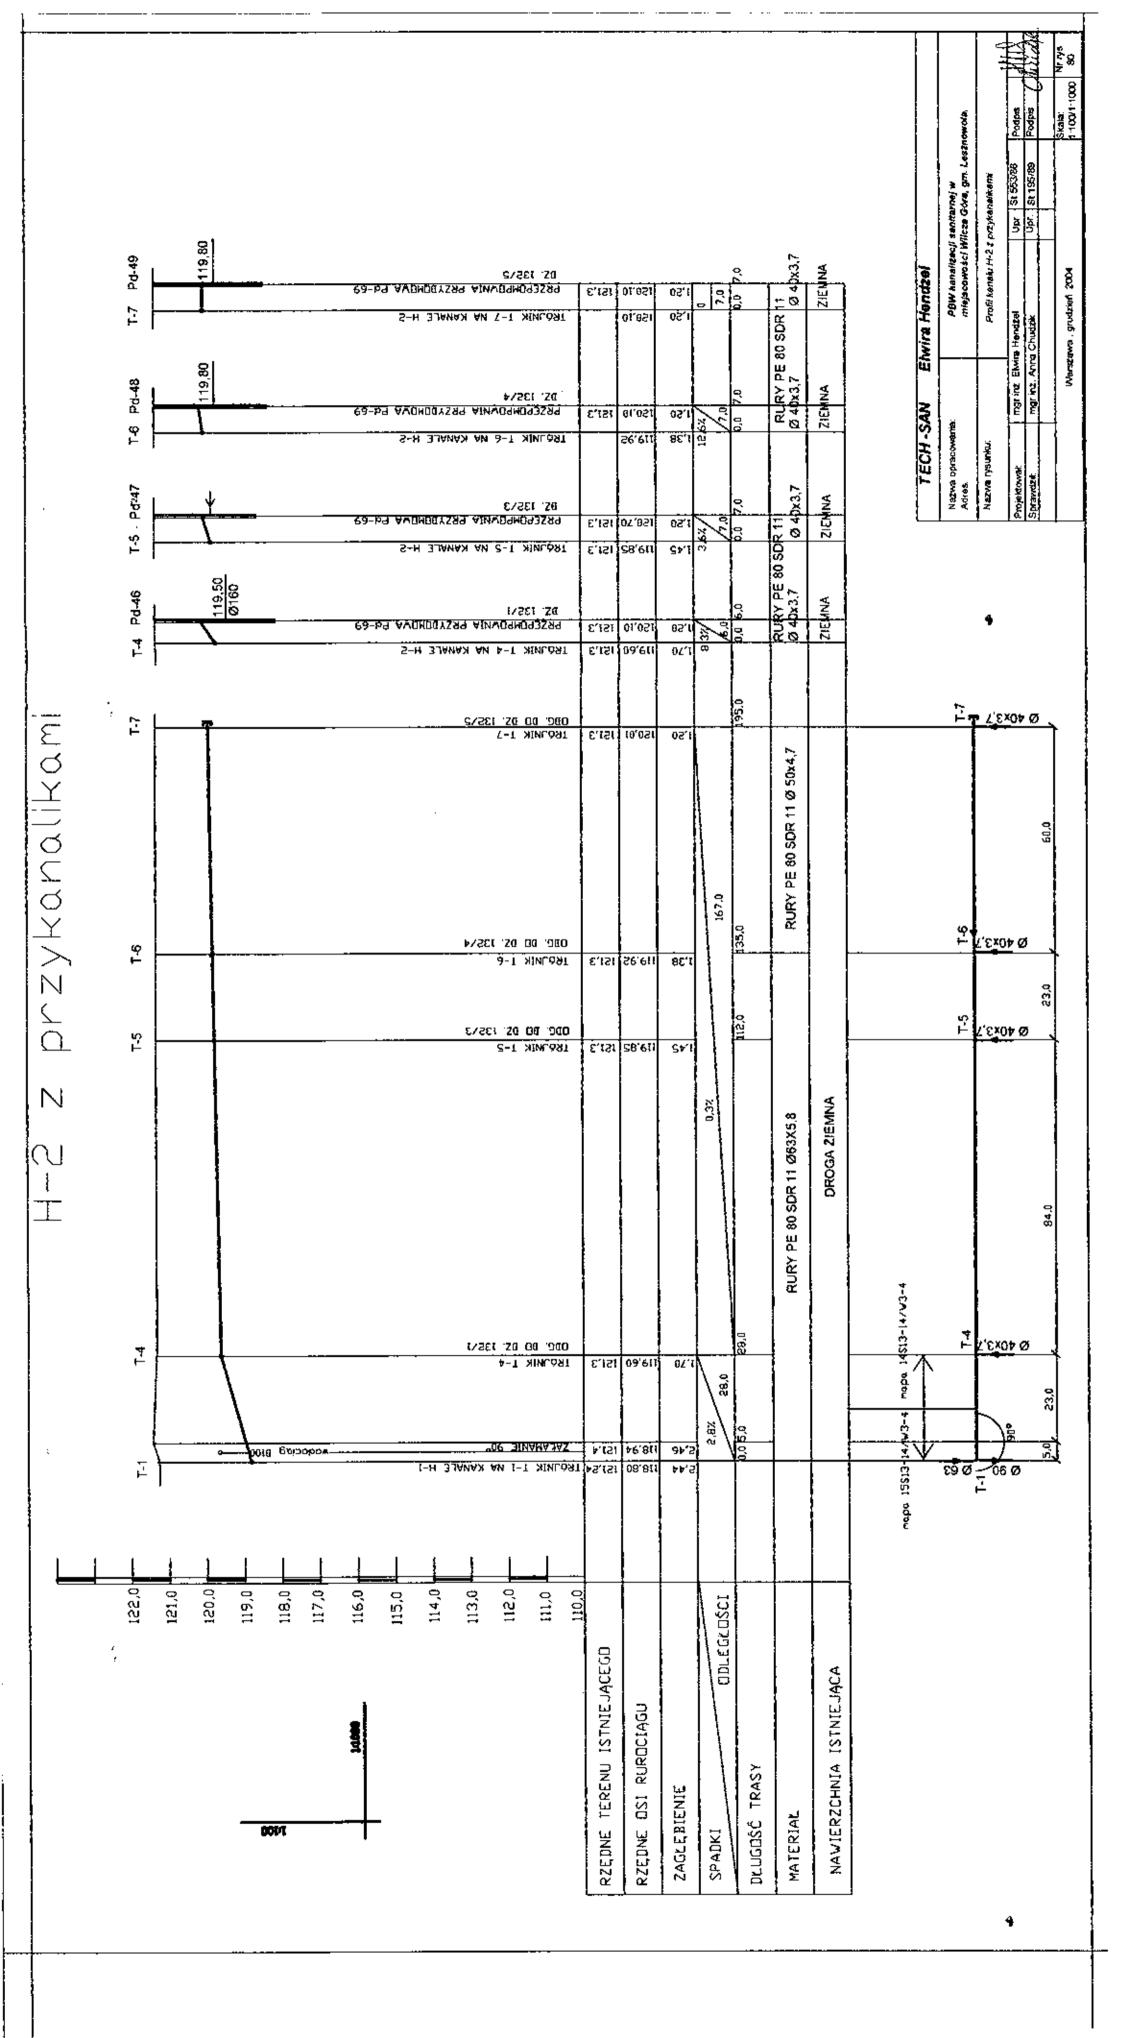


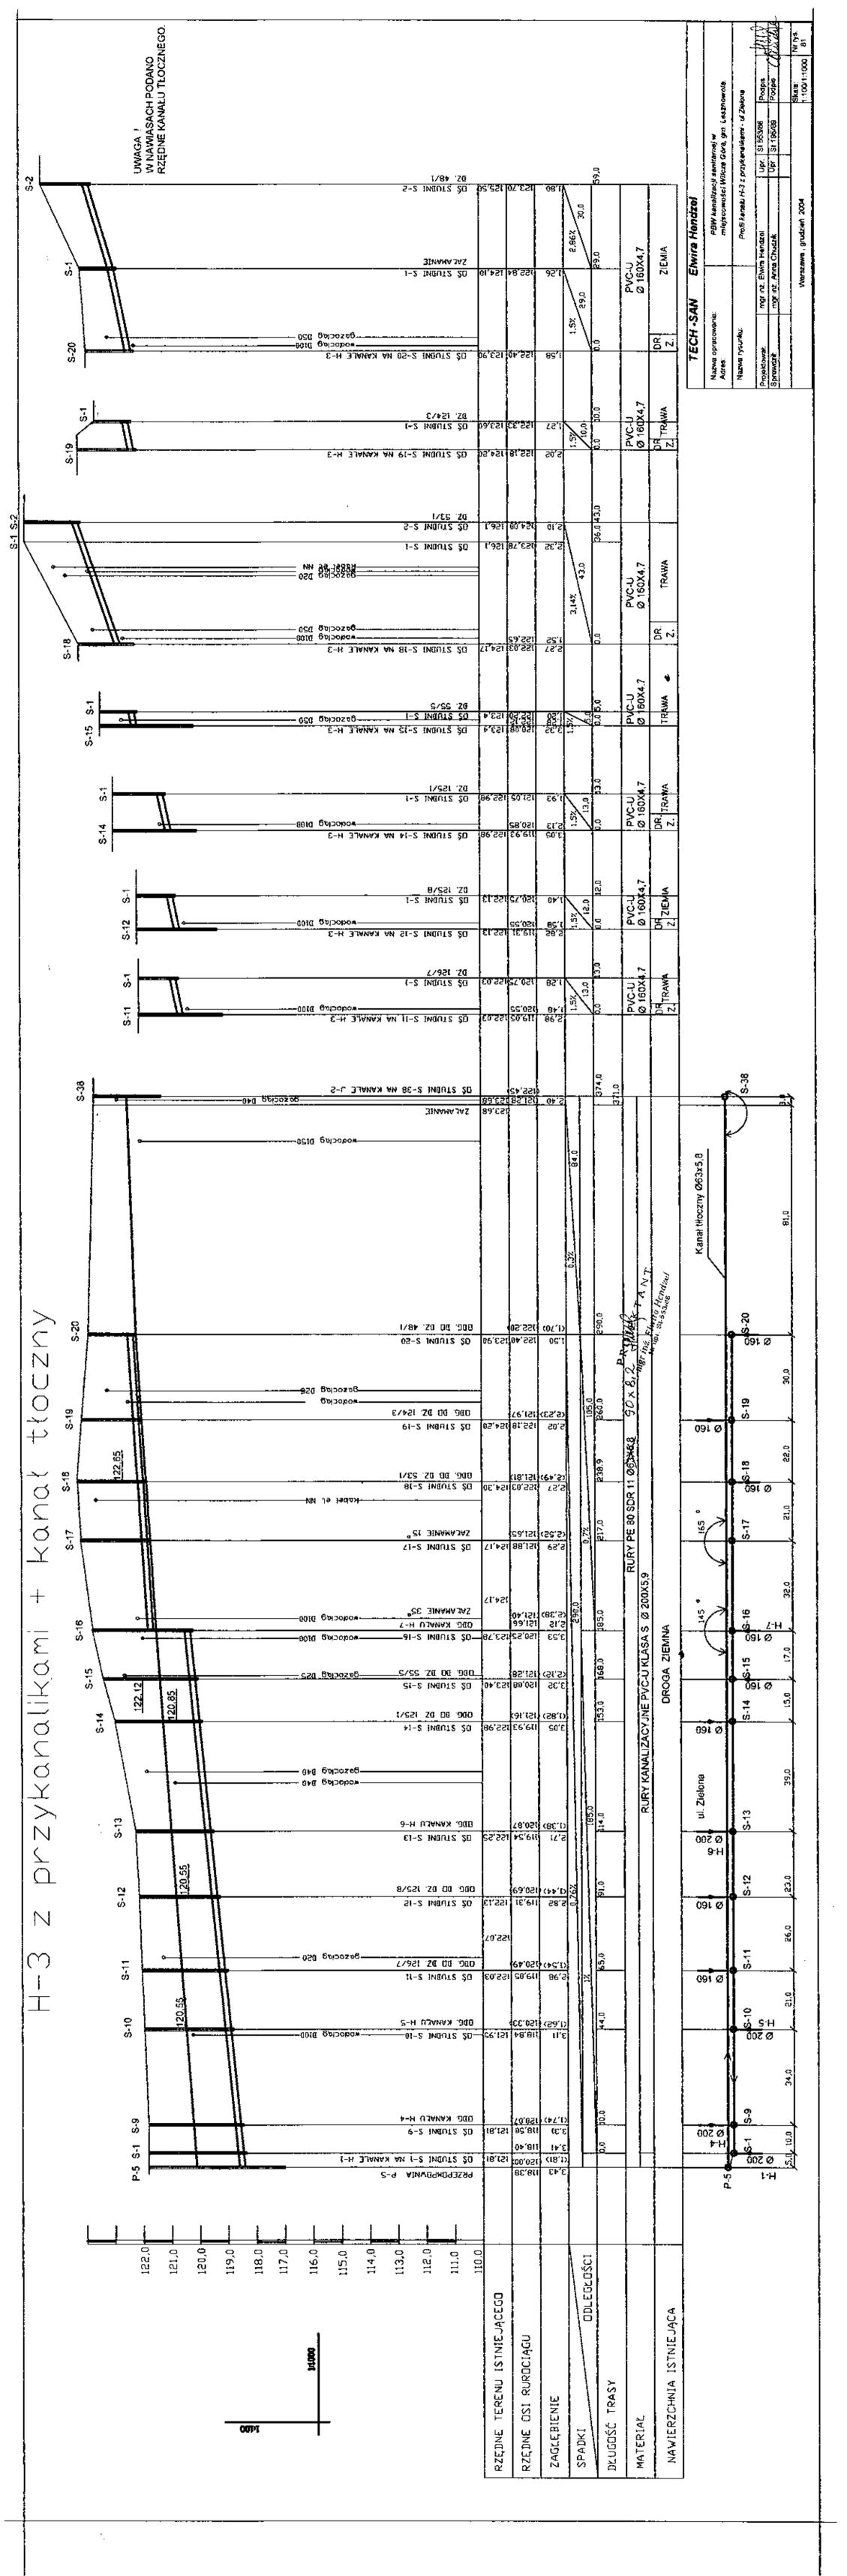


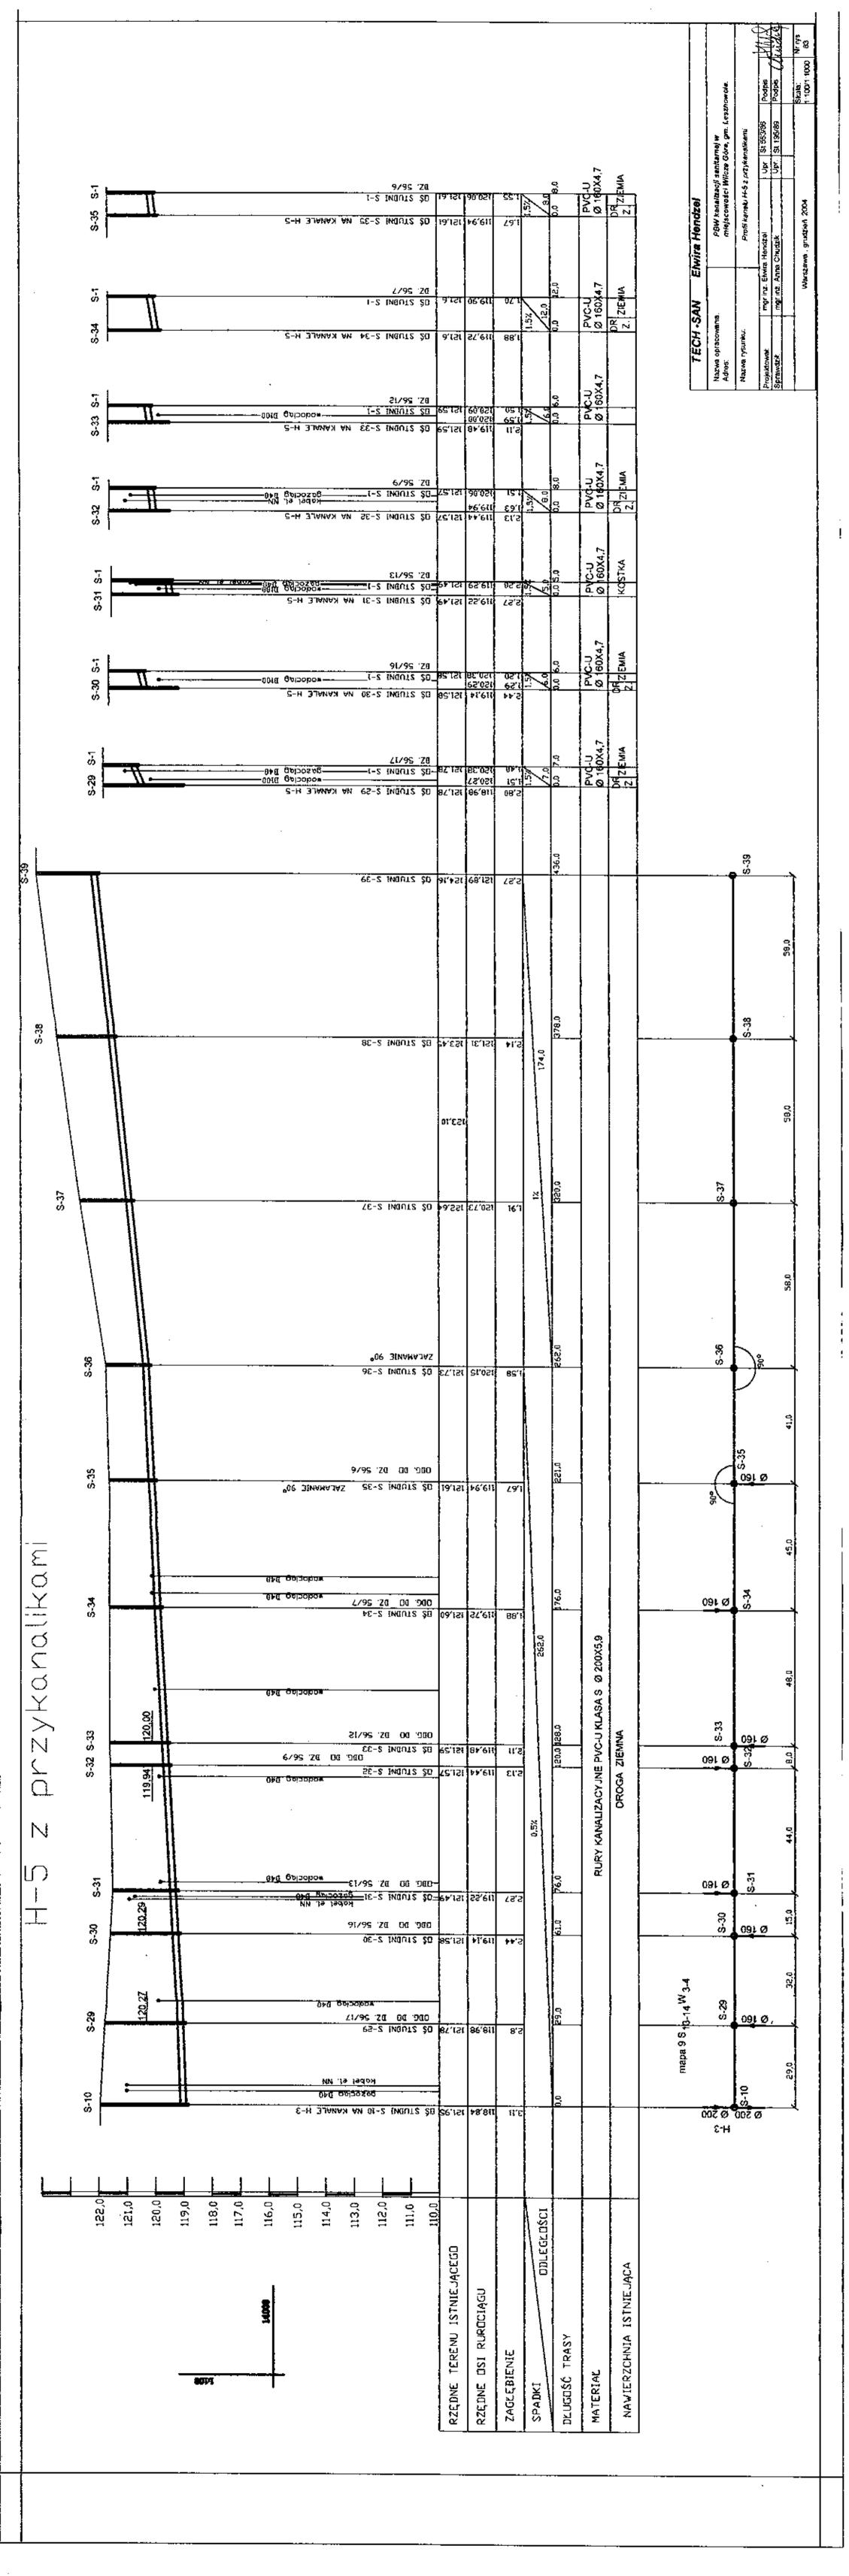


			H-4		ur z z z z z z z z z z z z z z z z z z z)E								
		S-9 S-22												
	122.0		8-53	S-24	S-25	S-26	S-27	S-28		-0 87-0	92-0	PG-52		Pd-53
	120,0		120,18						II					
	0.911 0.811												Mogocy c8−	
	0,711	wodociąg B										1030		
	115,0										₽-H-3 ⁻			₩ ₩ Ь α-23
	114,0	KAWALE		*							и у күмүг		•	NOHOU.ZZ
	113.0		6/921 1	Þ₹-2			12-S1	Z [,] 156/2	t-5 !	!-5]	1 85-2 1			S AINVÜ
	111,0	INBUTZ ŽU	14 DG 20	1 M TUT2 20	inguts 20	184 00 '308	INENIS ŞO	0 5 5 TUDNI 0 EG 500	MBU12 20 MBU12 20 E\3SI .SB	85 STUDN 05 STUDN 126/3	N a 012 \$0	92: 126/5 05: 126/5	INAMAJAZ	17757 ZQ
\	RZĘDNE TERENU ISTNIEJĄCEGO		5	16,151 36,151			6 87121	1	5,151		७ ६:१टा	151,39	_6E'131	8,151
\mathcal{L}	RZEDNE OSI RURGCIĄGU	1 03,81	18,81	10.61	95,611	55'611	69'6{	06'6!!	05'031 150'81	65'611 54'611	0 + /03!	01,05£	36.45 40.36	01°021
	ZAGKĘBIENIE			O+'6		£6′1	02'1		02't		66'0	66'(£0'1 66'0	05.1
	SPADKI UDLEGKDŜCI		0	0,5%		280,0			1,5,1	15. X	37,0		46.0 0.6%	
	DLUGG\$¢ TRASY	0.0	62,0	102,0	152,0	189,0	239,0	580.0	0.8 0.0	0.0	<u>p</u> ′0	37,0	0,3 0,0	46.0
	MATERIAL		RURY KAI	RURY KANALIZACYJNE PVC-U KLASA	4 S Ø 200X5,9				PVC-U Ø 160X4,7	PVC:U Ø 160X4,7	RURY PE 80 SDR 11 Ø 40x3.7		RURY PE 80 SDR 11 Ø 40x3.7	
	NAWIERZCHNIA ISTNIEJĄCA			DROGA ZIEMNA					SRZIEMNA Z. ZIEMNA	DR ZIEMNA	OR. ZIEMNA Z.	DR. Z.	R. ZIEMNA	
		Mapa 9513-14/V3-4	mapa_14513-147W3-4											
								7,£×				TECH -SAN	AN Etwira Hendzel	/6
		1						0 1 Ø				Natwa opracowania: Adres.		PBW kanaltucji sanitarnej w miejscowości Wilcza Góra, gm. Letznowola.
		07.00 07.00	57 	\$-2 4	S-25	97.5 091.00	8-27	8-28				Projektawak	Profit kensing int. Etwite Hendzel	Profit kensku H-1 z przykanalwami 281 28386 Podpis MINI 281 28386 Podpis H-1 1 1 1 1 1 1 1 1 1 1 1 1 1 1 1 1 1 1
		20.0 42.0	0.04	50.0	37.0	49,0	42,0	\rightarrow					Warszawa grudzień 2004	Skate: 1:100/1:1000
						:								

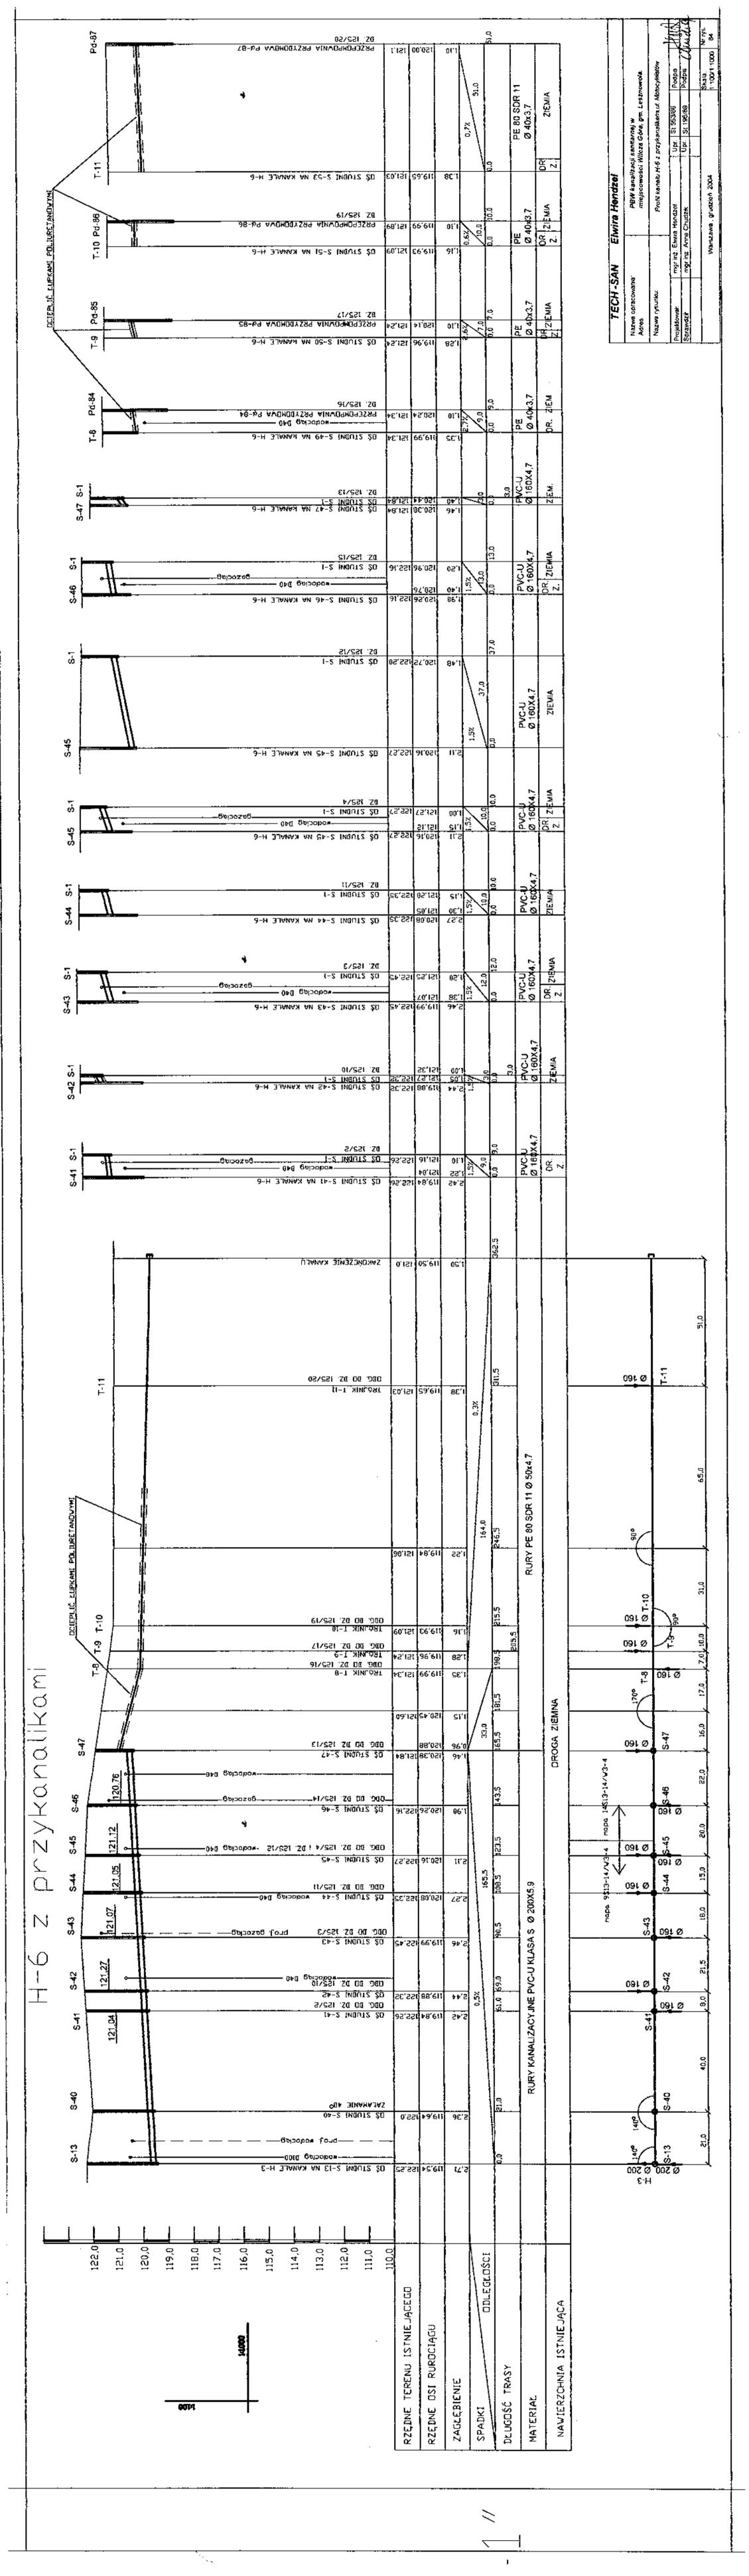


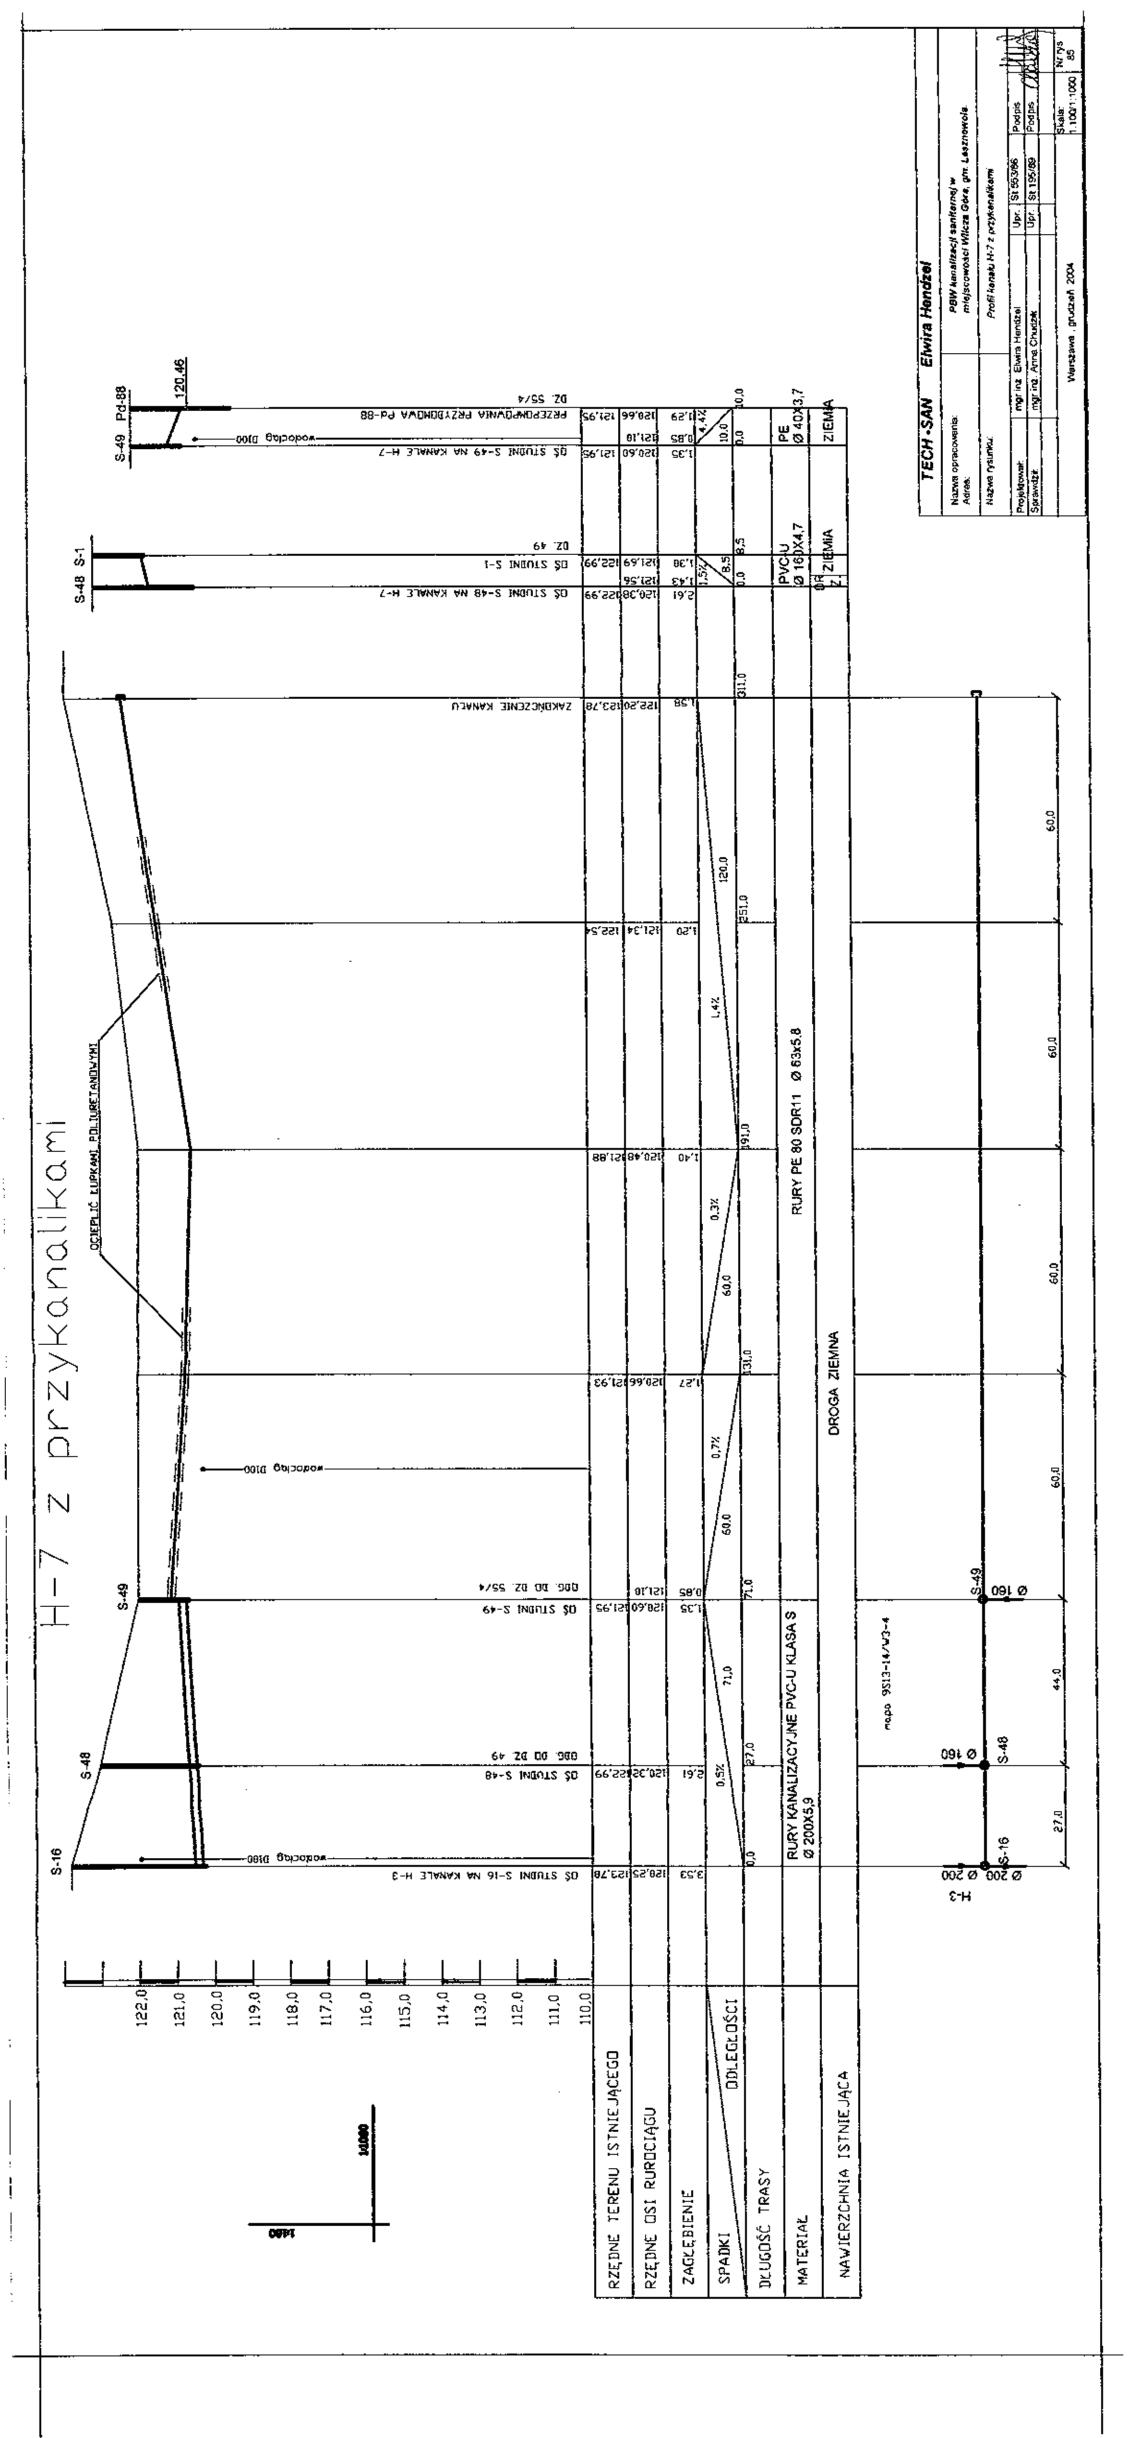


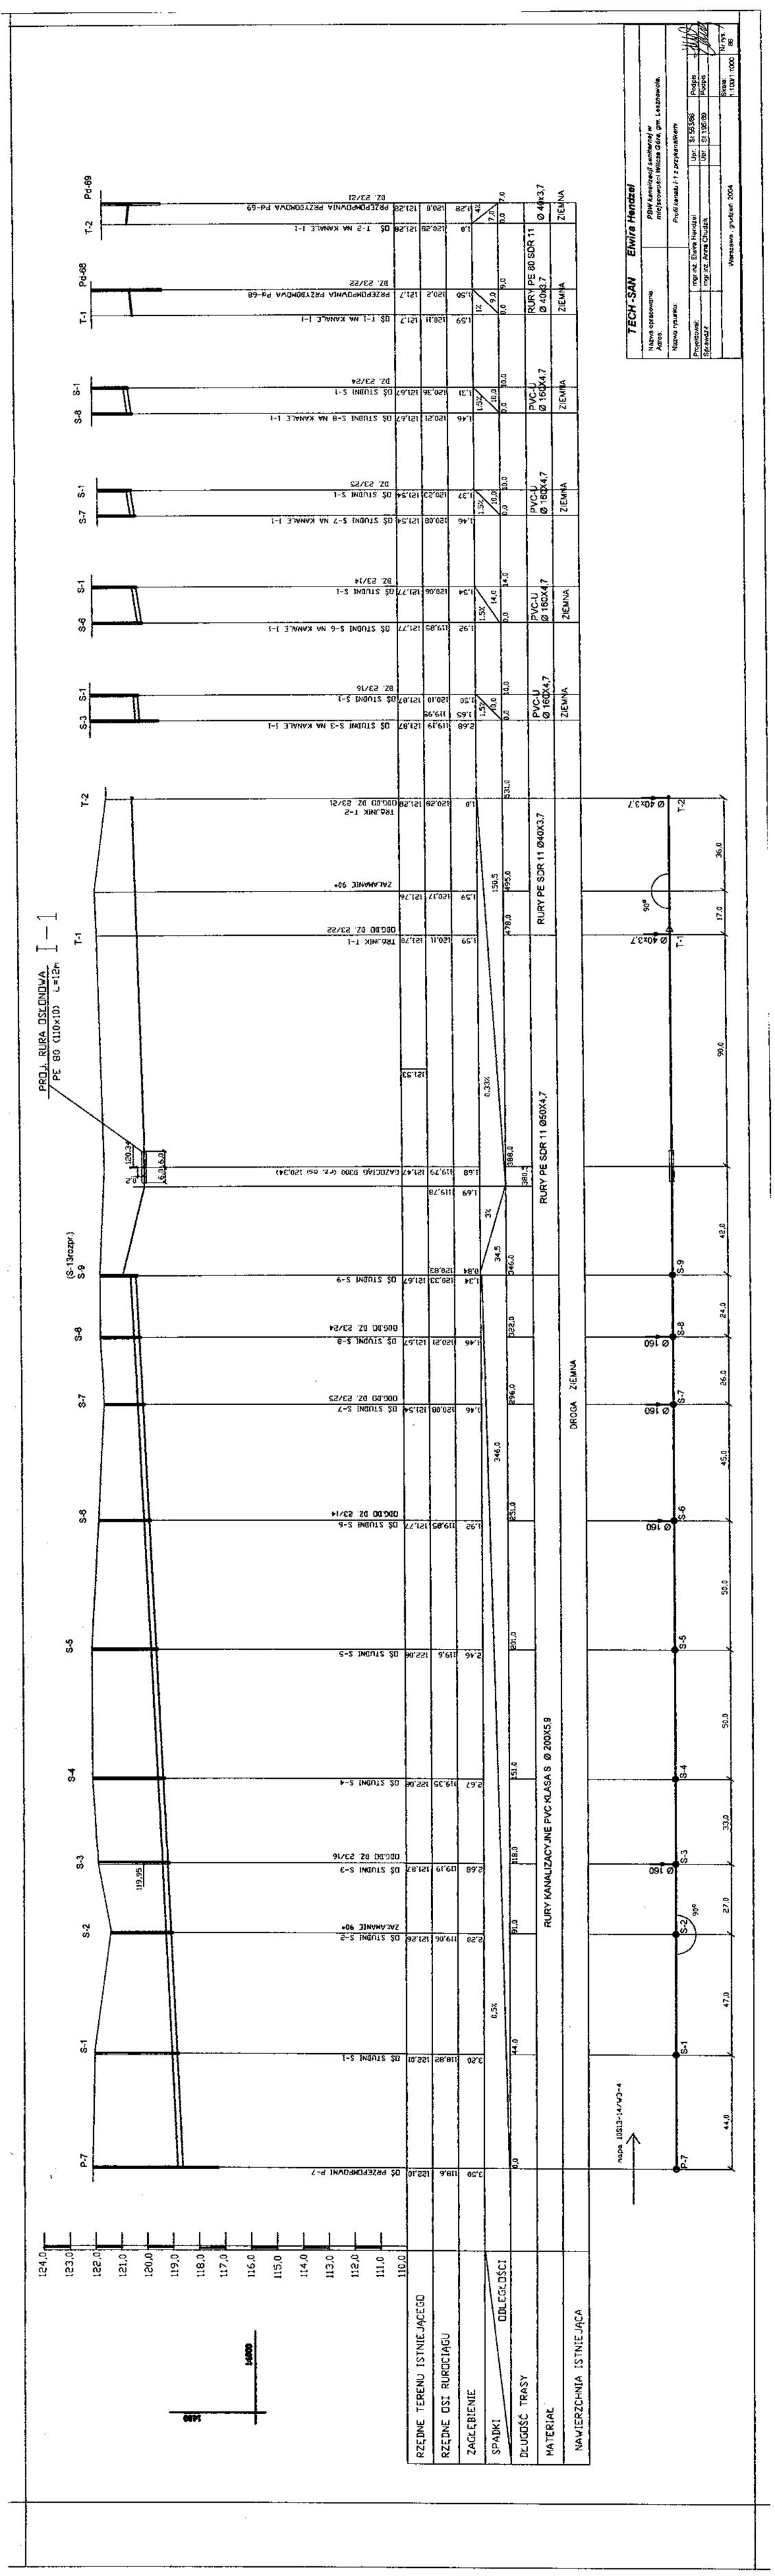

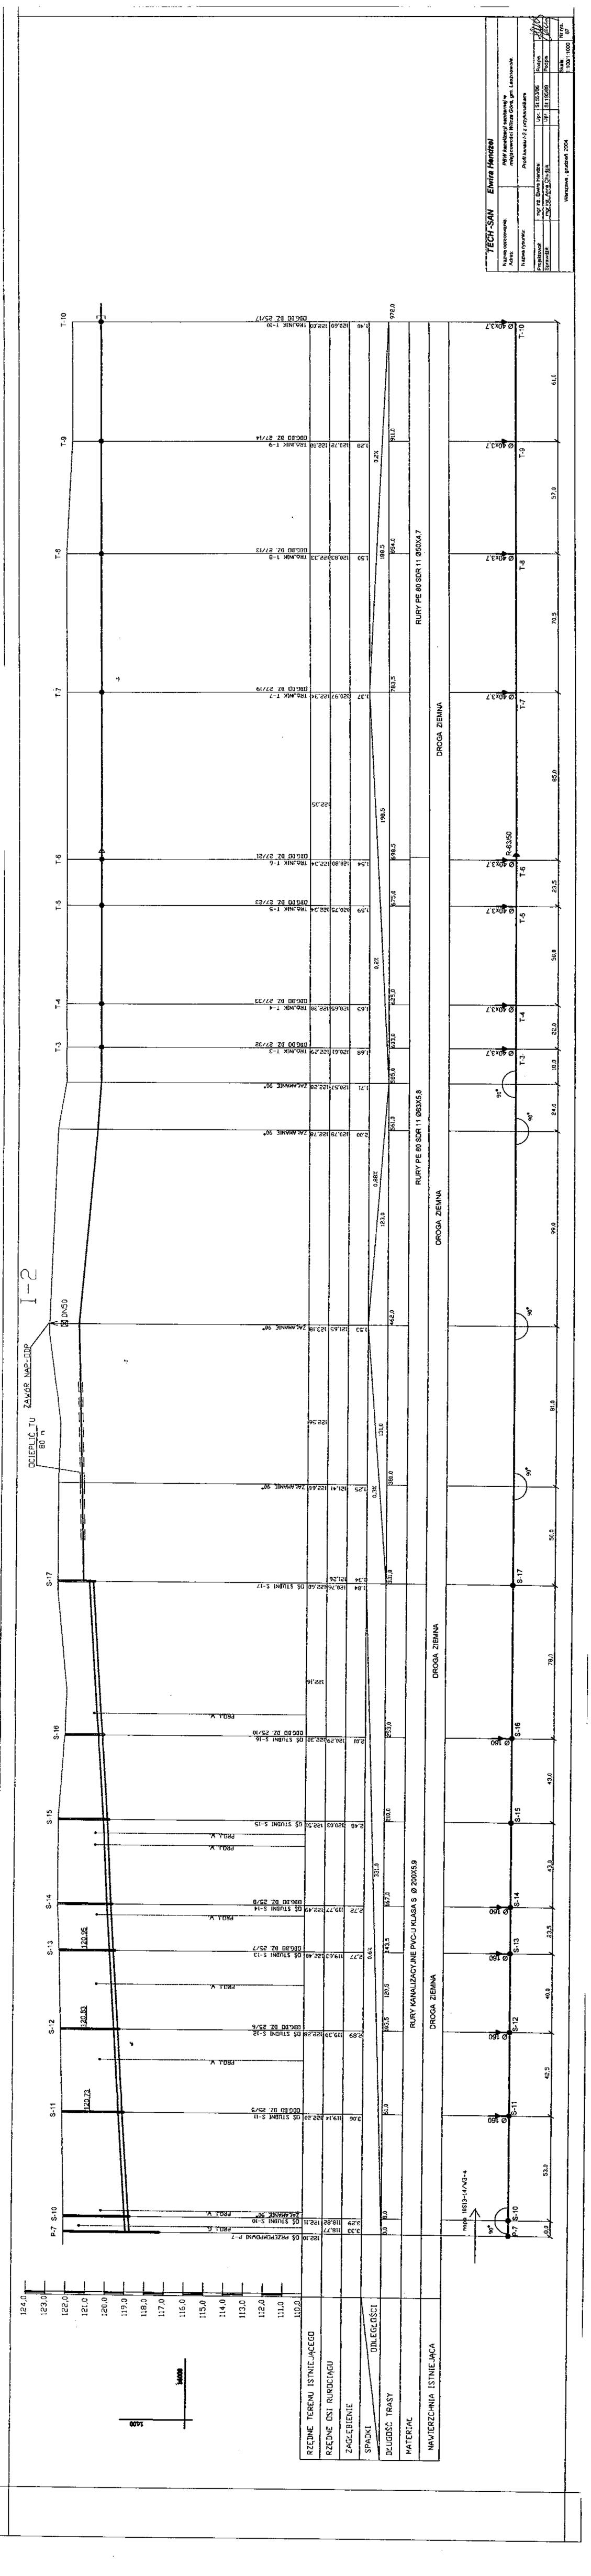



																	+
		124,0									przyk	analiki	S-I OP	0.1			
		123,0	S-11 S-1	S-12 S-1	S-13 S-1	S-14 S-1	S-16 S-1	T-3 Pd-60	T-4 Pd-61	T-5 Pd-62	T-6 Pd-63	49-Pd 2-1	T-8 Pd-65	7-9 Pd-66	T-10 Pd-67	1-67	<u> </u>
		121,0					ý	•		\ <u>.</u>	•						
	- 00 T	119,0		<u></u>				1	3		•						
· · · ·	74000	117,0			······································			001-0 p-100	-001-G <u>B-100-</u>	jppoct⊌e p-100—	3 KUDDICIPO D-100-	KABEL EL.MV VDDDCIAG D-100-	² KYBEC EC WA MODUCIYO D-100-	⁹⁶ К ү ВЕГ ЕГИИ МПОПСТ <u>УС 10-100</u> -	МДДДСІ ў В-100-		-
	<u>.</u>	115,0		NEMBLE 1-2	א אפרב ו-s	KANALE 1-2	י גאאארב ו-S	Λ	^ 		\		REVELE 1-2		RZYDOMOVA PG-		
		113,0	AN 11-2 INDUTS 1-2 INDUTS 5\75	AN SI-2 INŒUTZ I-2 INŒUTZ 8\ZS	AN E1-2 INDUTZ I-2 INDUTZ T\ZS	AN FI-2 INDUTZ	AN 81-2 INDUTZ I-2 INDUTZ Ot\25		SECUMENTA PR	IROJNIK T-5 NA ZEPOMPOVNÍA PR	AN 8-T MINLOWNIA PR	AN 7 -T NINLBAT	TROUNIK 1-8 NA	TRGJUIK T-9 NA	KSEPOMPOWNIA P	2 2 ۲۷/۷۶	
	RZĘDNE TERENU ISTNIEJĄCEGO	116,0	\$0 D2°221	\$0 88°28	<u>20</u> 04,551	\$0 56'821	30 pg/221	19 OC,151	19 07, (S)	121,70 P	व ०८'हर	ed OZ'LET	9 05,151	9 07,1SI	07,19r	a	
	RZĘDNE OSI RUROCIĄGU		E7,0SI	150,83	1	10,151	OL, ISI	120,931 90,931	151'0 151'1 150'62	120,75 121,14		+0'12t →1'13t		57,0S1 8,0S1 7,0St	9,050	7.0Si	
·-··-	ZAGLĘBIENIE	ļ	Z F 't	SI'I		811	1'50	5,1	1,20	1,59 5,1	1,54	5,1 5,1	03'T	1,26 1,2	0+/t	1,3	
	SPADKI	ODLEGŁOŚCI	1,5%	1,5%	1.5%	1,5%	1,5%	0'01	0'/	0.6	1,6%	8,5%			8,0	c g	_
	DŁUGDŚĆ TRASY		0,0	9'01 0'0	0,01 6,0	0,0 12,0	0,61 0,0	0,0 10,0		0,0 7,0	0.0	`	n'n				
	MATERIAL	,	PVC-U Ø 160K4,7	PVC-U Ø 160X4,7	PVC-U Ø 160X4,7	PVC-U 2 160X4,7	PVC-U Ø 160X#,7	RURY PE 80 SDR 1 Ø 40X3,7	1 RURY PE 8 Ø 40X3,7	0 SDR 11 RURY PE 80 S Ø 40X3,7	80 SDR 11 RURY PE 80 SDR 11 Ø 40X3,7	RURY PE 86 SDR Ø 40X3,7	R 11 RURY PE 80 SDR 11 Ø 40X3.7	RUR Ø 40	7 PE 80 SDR 11 RUR X3,7 Ø 40	RURY PE 80 SDR 11 Ø 40X3,7	
	NAWIERZCHNIA ISTNIEJĄCA		DR ZIEM	DR ZIEM	DRZIEM Z ZIEM	DF ZIEN	DRZIEM	DFZIEM 2	1	DH ZIEM	DR ZIEM	DR. ZIEM	ZEM	ZIEW	2 2	EM	
														TECH-SAN	Elwire Hendzel		
														Nazwe opracowanie: Adree: Nazwe nountie:	PBW tenetizecji saniter miejscowości Wilcze Gr Omii orodenskie do 1.2	PBW kanalizacji sanitarnoj w miajscowości Wileza Góra, gm. Lazmowola. Posti cendenastów do 12	role.
														1 + +	mgr int. Ehvira Handzei mgr int. Anna Chudzek	St 553/96 St 195/83	Podpis CMM
			- April - Apri									-			Werzewer, grudzień 2004	2X8	Skala: Nr.ys. 1:1001:1000 88
-																	

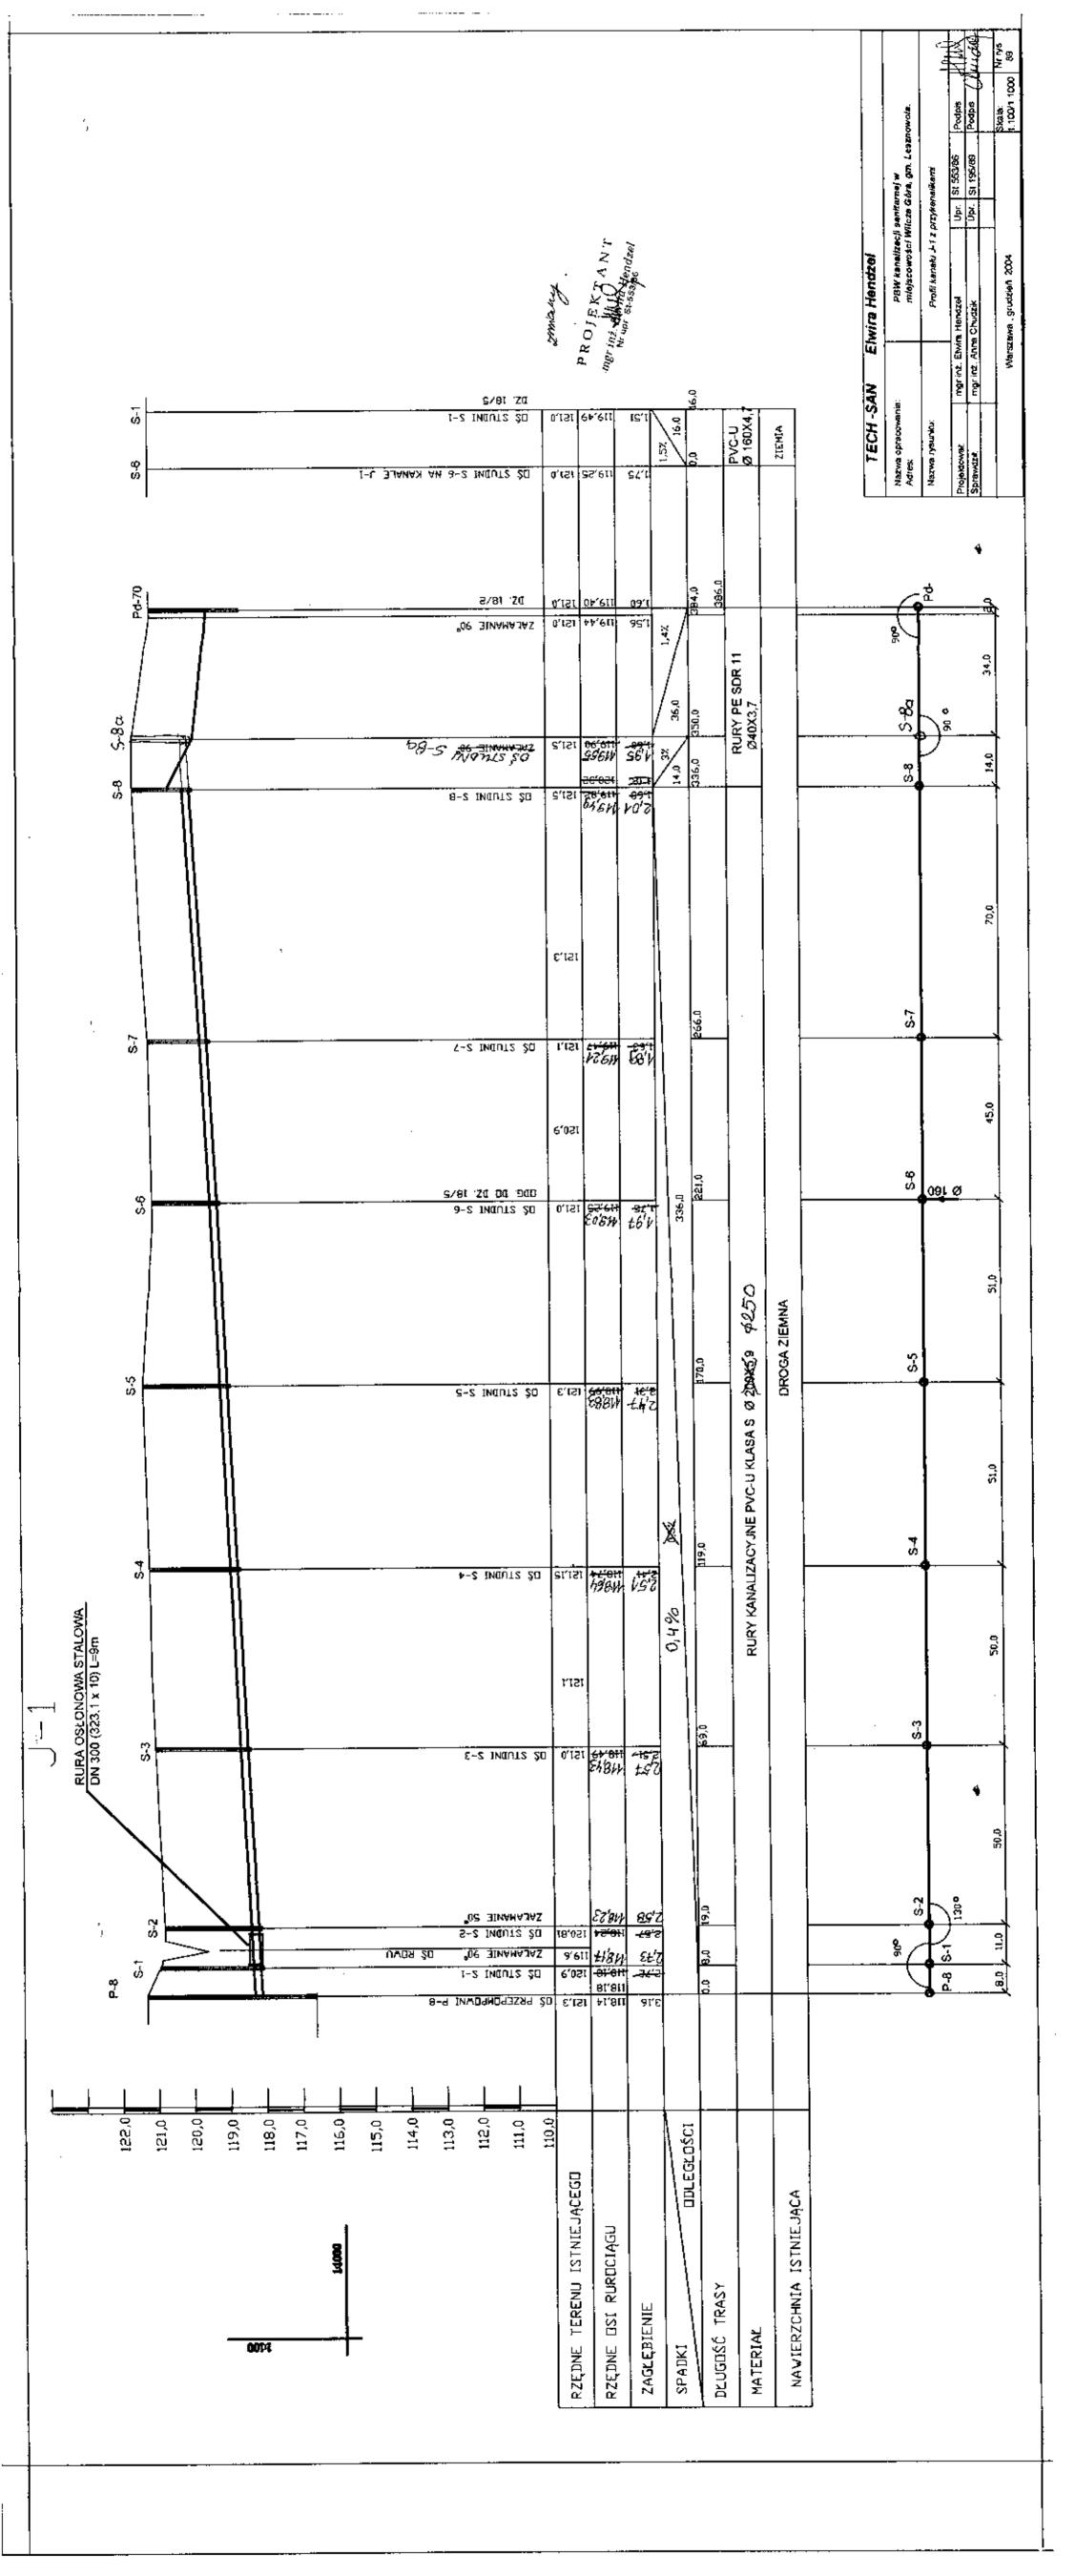


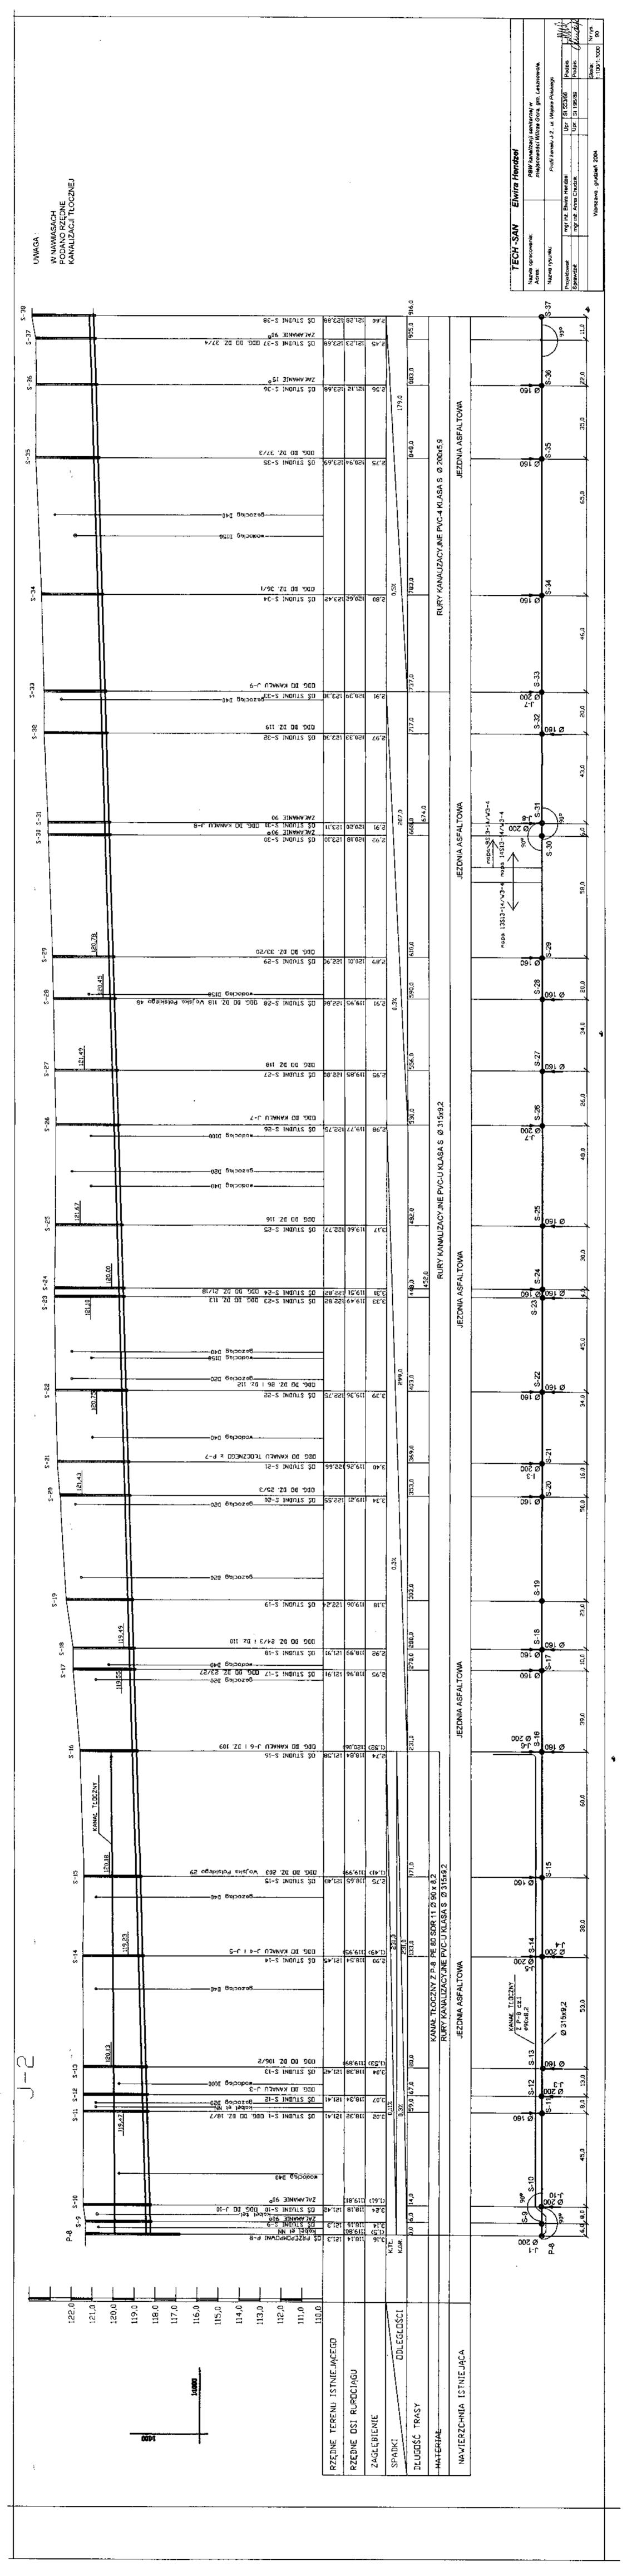



	Podpus Multiple Skalar Nr rys 1100/1:1000 91
# P-2 INDUIT 20 PB.EST \(\text{TLSST}\) E3.f \(\text{TLSST}\) \\ \text{TLSST}\) \\ \	Herrdzel PBW kanaltzecji sanitarnej w miejscowości Wilcza Góre, gm. Lasznowota Profil przykanalików do kanatu J-2 zel Upr. St 553/96 Podpu ik Upr. St 195/89 Podpu ik St 195/89 Podpu
7. TRAWNIK 160 XALAMANIE 15° (C.U.) 20,0 0.0 0.0 0.0 0.0 0.0 0.0 0.0 0.0 0.0	-SAN Elwira I ana: mgr inz. Elwia Hendz mgr inz. Anna Chudzi
2.56 121.12 123.34 05 STUDNI 5-8 NA KANALE J-2 2.48 121.29 123.34 05 STUDNI 5-1 2.50 2.48 121.49 123.34 05 STUDNI 5-1 2.50 2.48 121.49 123.34 05 STUDNI 5-36 NA KANALE J-2 2.50 2.50 123.34 05 STUDNI 5-36 NA KANALE J-2 3.50 2.50 121.49 123.34 05 STUDNI 5-36 NA KANALE J-2 3.50 2.50 121.49 123.34 05 STUDNI 5-36 NA KANALE J-2 3.50 2.50 121.49 123.34 05 STUDNI 5-36 NA KANALE J-2 3.50 2.50 121.49 123.34 05 STUDNI 5-36 NA KANALE J-2 3.50 2.50 121.49 123.34 05 STUDNI 5-36 NA KANALE J-2 3.50 2.50 121.49 123.34 05 STUDNI 5-36 NA KANALE J-2 3.50 2.50 121.49 123.34 05 STUDNI 5-36 NA KANALE J-2 3.50 2.50 121.49 123.34 05 STUDNI 5-36 NA KANALE J-2 3.50 2.50 121.49 123.34 05 STUDNI 5-36 NA KANALE J-2 3.50 3.50 121.49 123.34 05 STUDNI 5-36 NA KANALE J-2 3.50 3.50 121.49 123.34 05 STUDNI 5-3 NA KANALE J-2 3.50 3.50 12	TECH-S/ Nazwa opracowana: Adres. Nazwa rysunku: Projektowa: Sprawdz K
PVC-1 PV	
\\\\\\\\\\\\\\\\\\\\\\\\\\\\\\\\\\\\\	
POLICE LUPKAMI POLICE LUCKAMI POLICE	:
133.0 0,2% RURY PE80 SDR 11 Ø40x3.7 TRAWNIK	
RURY PE	
2.2 11.00 121.90 123,30 05.21.0011 2-2 S.80 120,62 123,42 05 51.0011 5-1 S.80 120,62 123,42 05 51.0011 5-1 S.80 120,62 123,42 05 51.0011 5-1 S.80 120,62 123,43 05 51.0011 5-1 S.80 120,62 123,43 05 51.0011 5-1 S.80 120,62 120,63	
(4,7 ZIEMIA	
S-L 32 NA KANALE J-2 A RANALE J-2 A RANALE J-3 A A RANALE J-40 A 40 A A A A A A A A A A A A A A A A	
S-C 33/20 8.87 120,01 122,50 05 57UDN1 5-1 WORDCIGG II 150 8.87 120,01 122,50 05 57UDN1 5-1 WORDCIGG II 150 8.60 05 57UDN1 5-1 WORDCIGG II 150,01 WORDCIGG II 1	
1-2 120,45 120,	
S-L 3JANAX AN TS-2 INQUTZ 20 08.5S1 28.8t1 18.5 2.2 A	
SE 0 STUDUTS 20 08,121 SB,031 81,11 05,31 SE,031 81,11 05,31 SE,031 81,11 05,31 SE,031	
2	
S-2 INDUI 2-2 DS.150 DS.151 DS.151 DS.151 DS.151 DS.113 S-1 3.31 125.80 DS 521 DDUI 5-84 MA KANALE J-2 S-2 SA DEC.001 DE 120.001 D	
S-C 3,33 119,49 122,80 05 51UDNI 5-23 NA KANALE J-2 (S) 13,10 01,11 01,12 05,10 01,13 01,1	
3.39 119,36 128,75 05 51.00vi 5-28 NA KANALE J-8 8.00 120,93 128,75 05 51.00vi 5-1	
S-U 3-AND AN SS 27, SS 1 38, RELL 98, SS 27, SS 2	
100 100	
08.0S1 08.611 S0.1 80.81 80.0S1 08.611 S0.1 80.81 80.0S1 08.611 S0.1 80.0S1 80.0S1 60.0S1 60.	
Second S	
Nes Sq	
S-L 3JANAN AN VI-2 [NQUIZ 20 16,151 36,81 36,5 26,611 36,5 3	-
69-b9 AVDMDQVARA AINVD9MDQVARA PRZEPDMPQVMIA PRZYDQMDQVA Pd-69	
ANOWYMI ANOWYMI ANOWYMI DATE OF THE STATE	
S	
ZEMIA ZIEMIA	
3,04 116,38 121,42 05 STUDNI S-13 NA KANALE J-2	
PVC-U & 160X4.7	

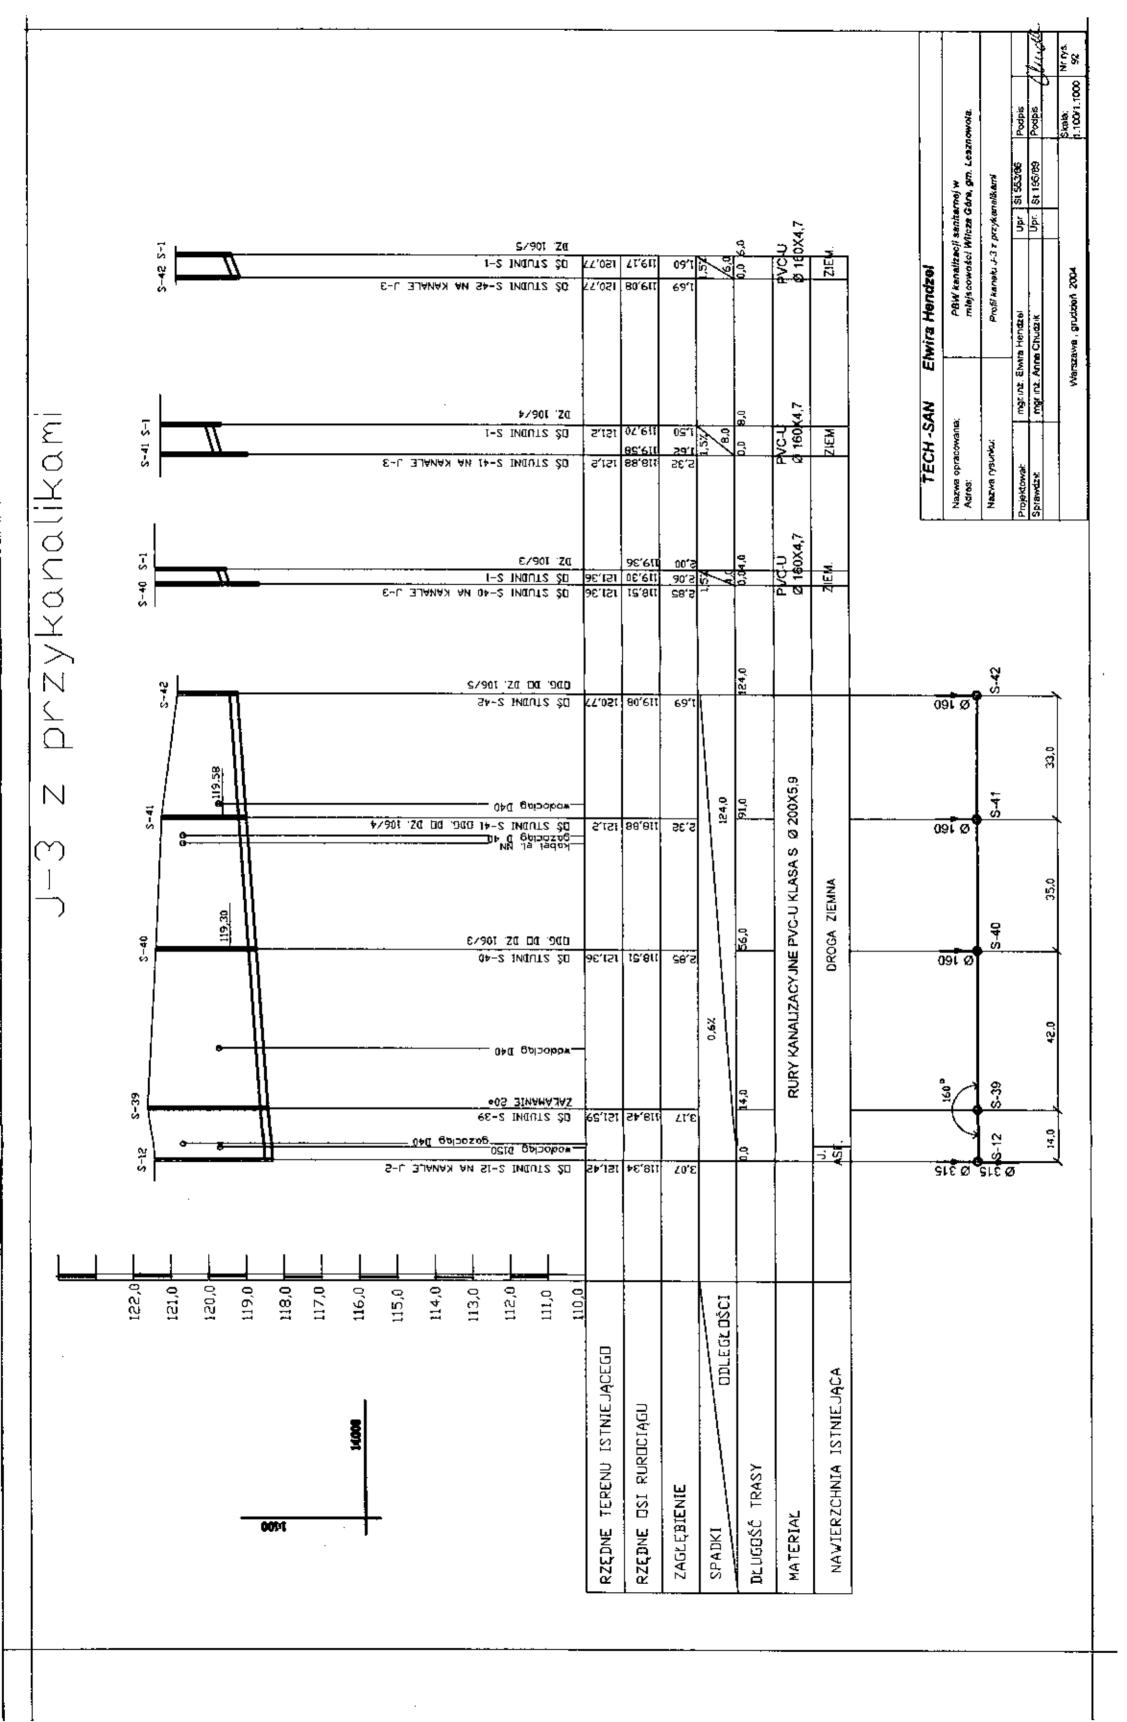


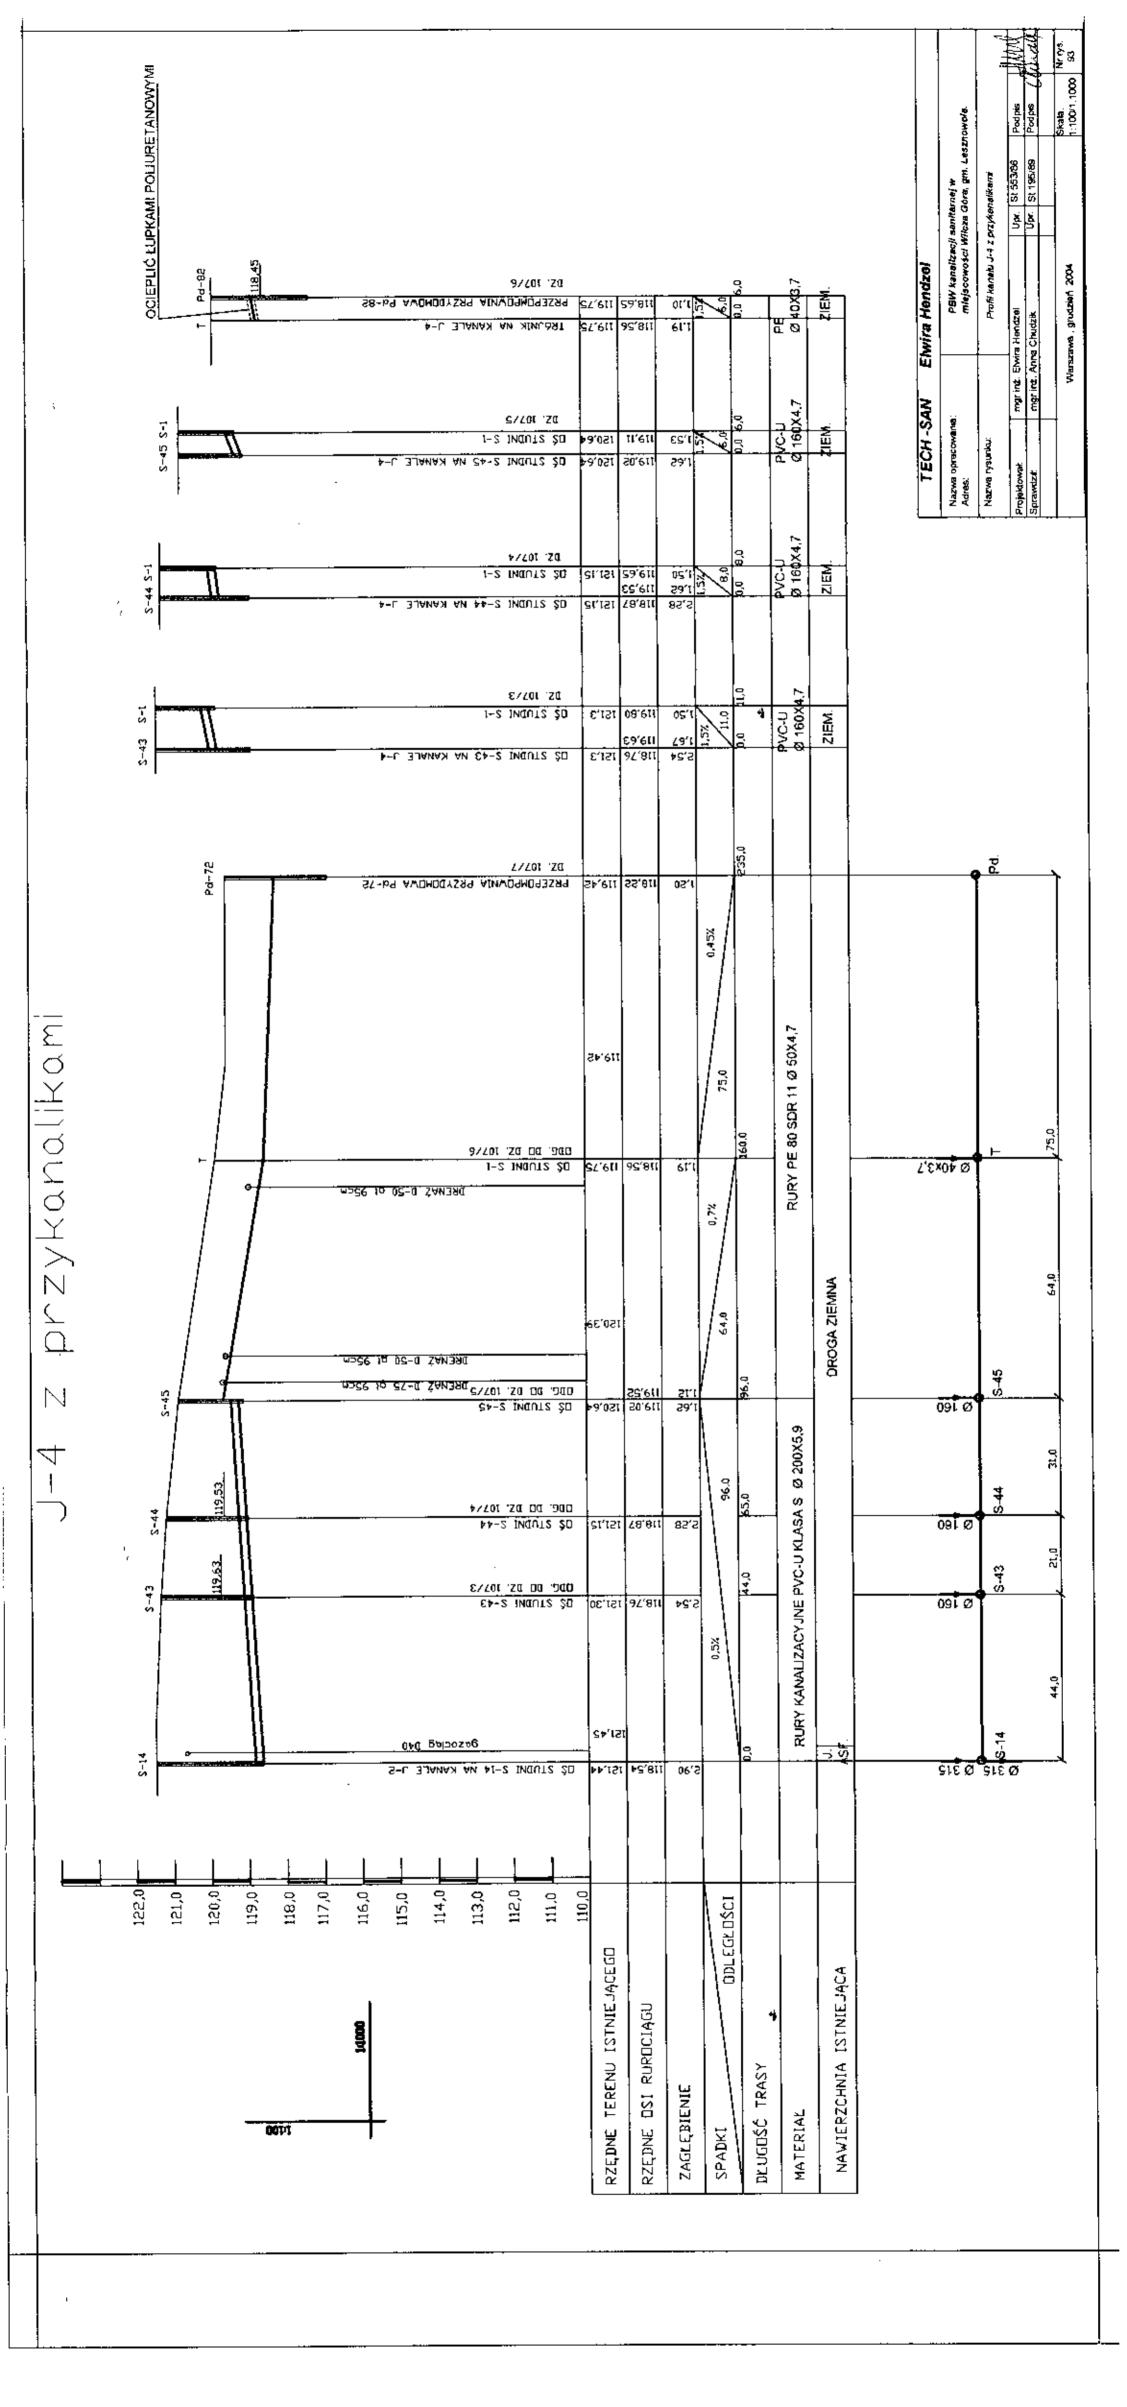

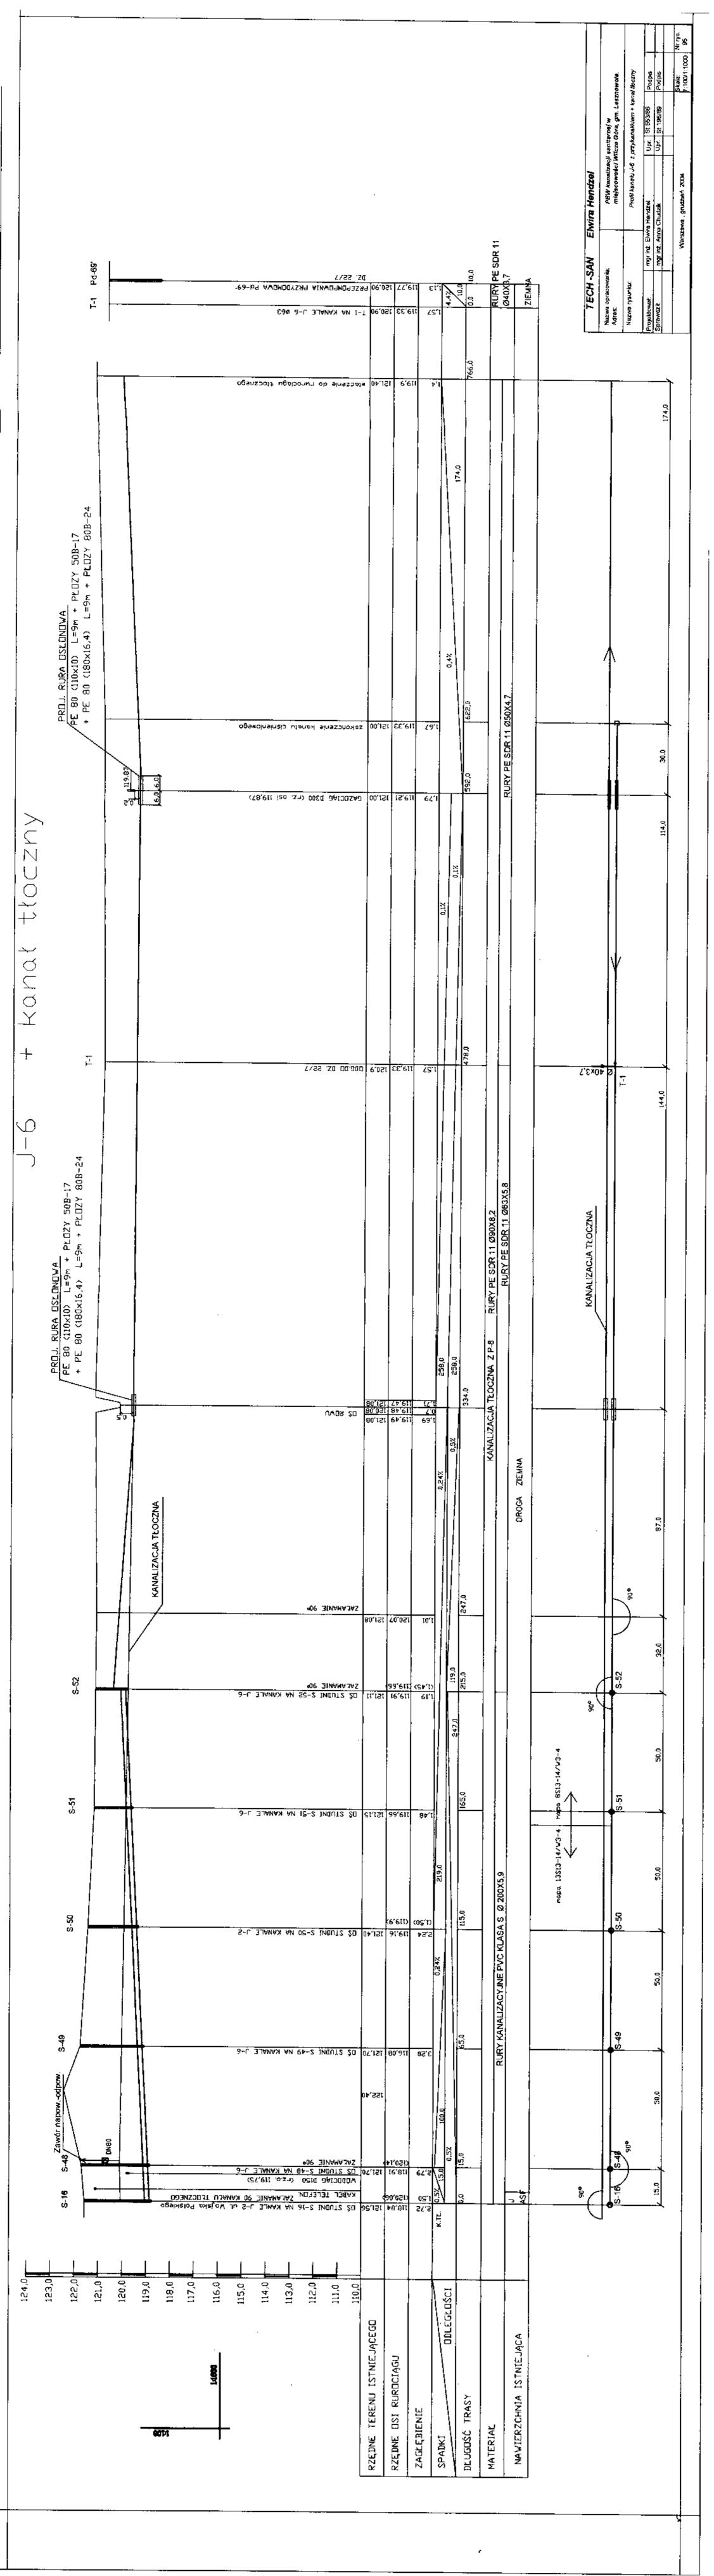


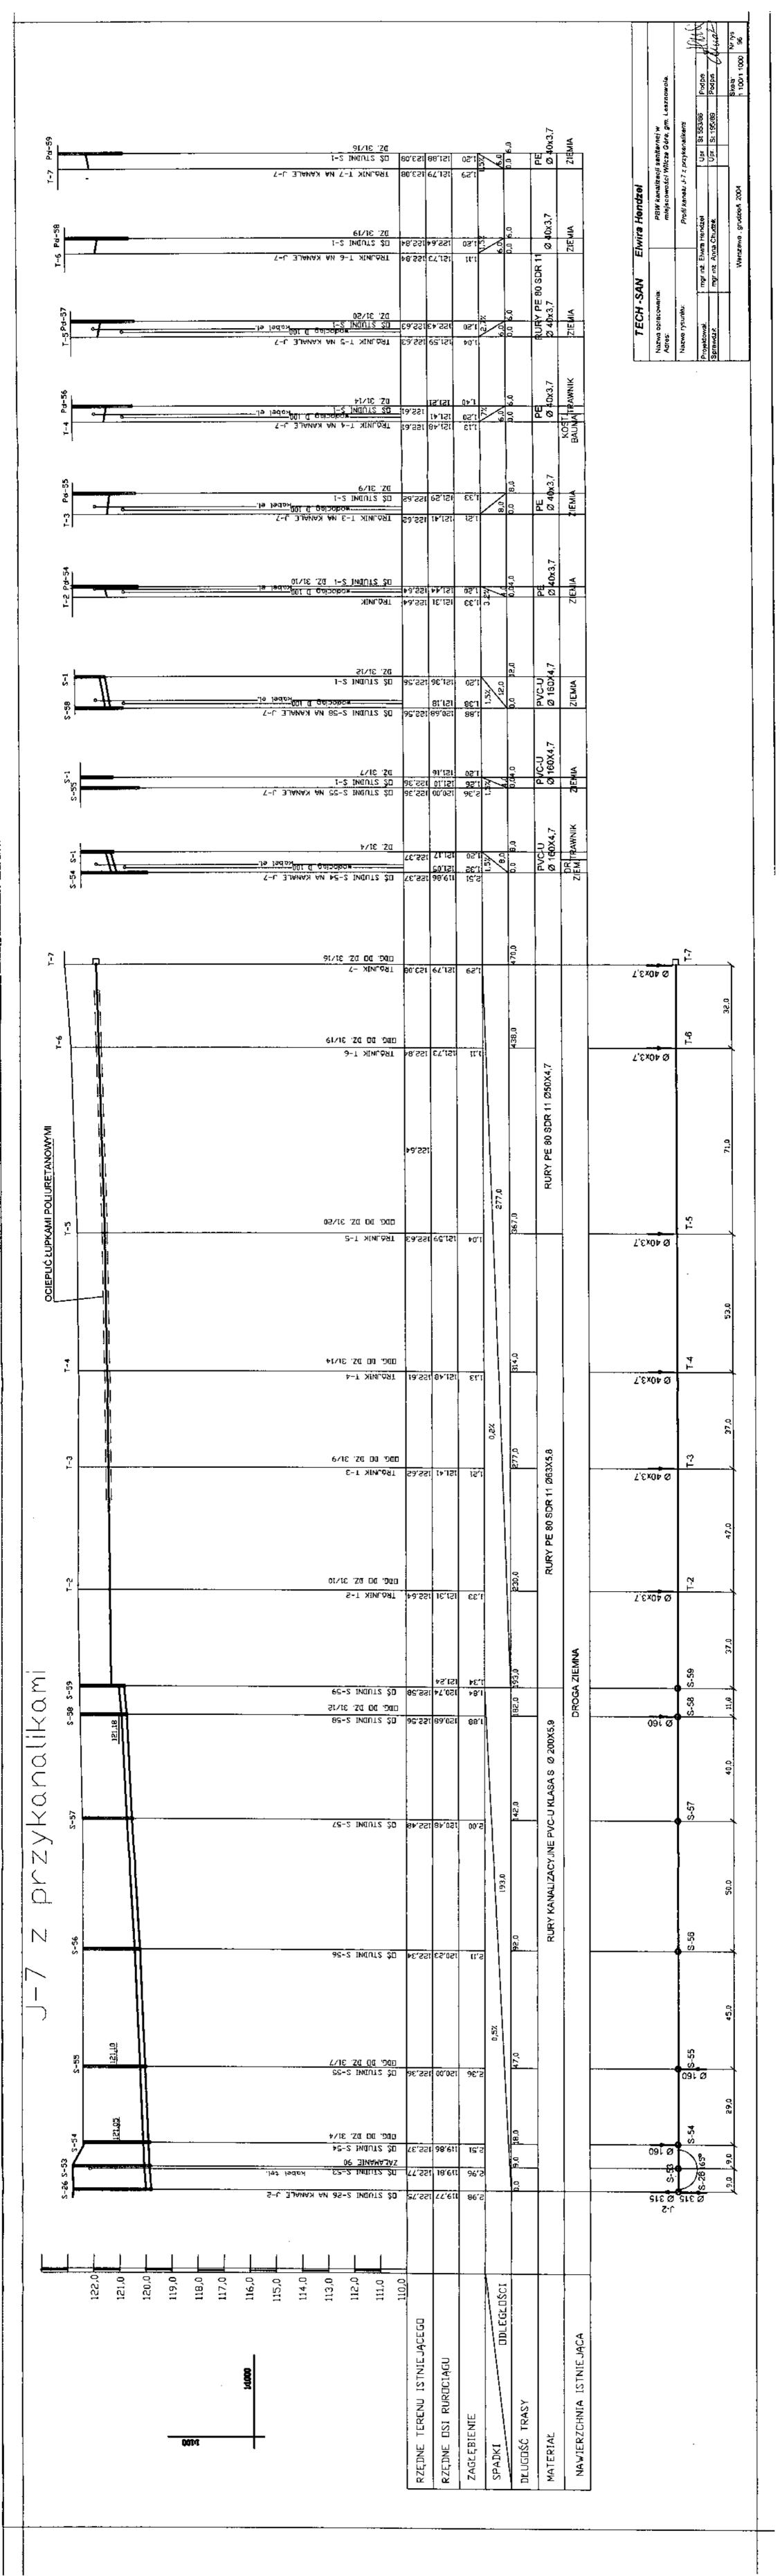


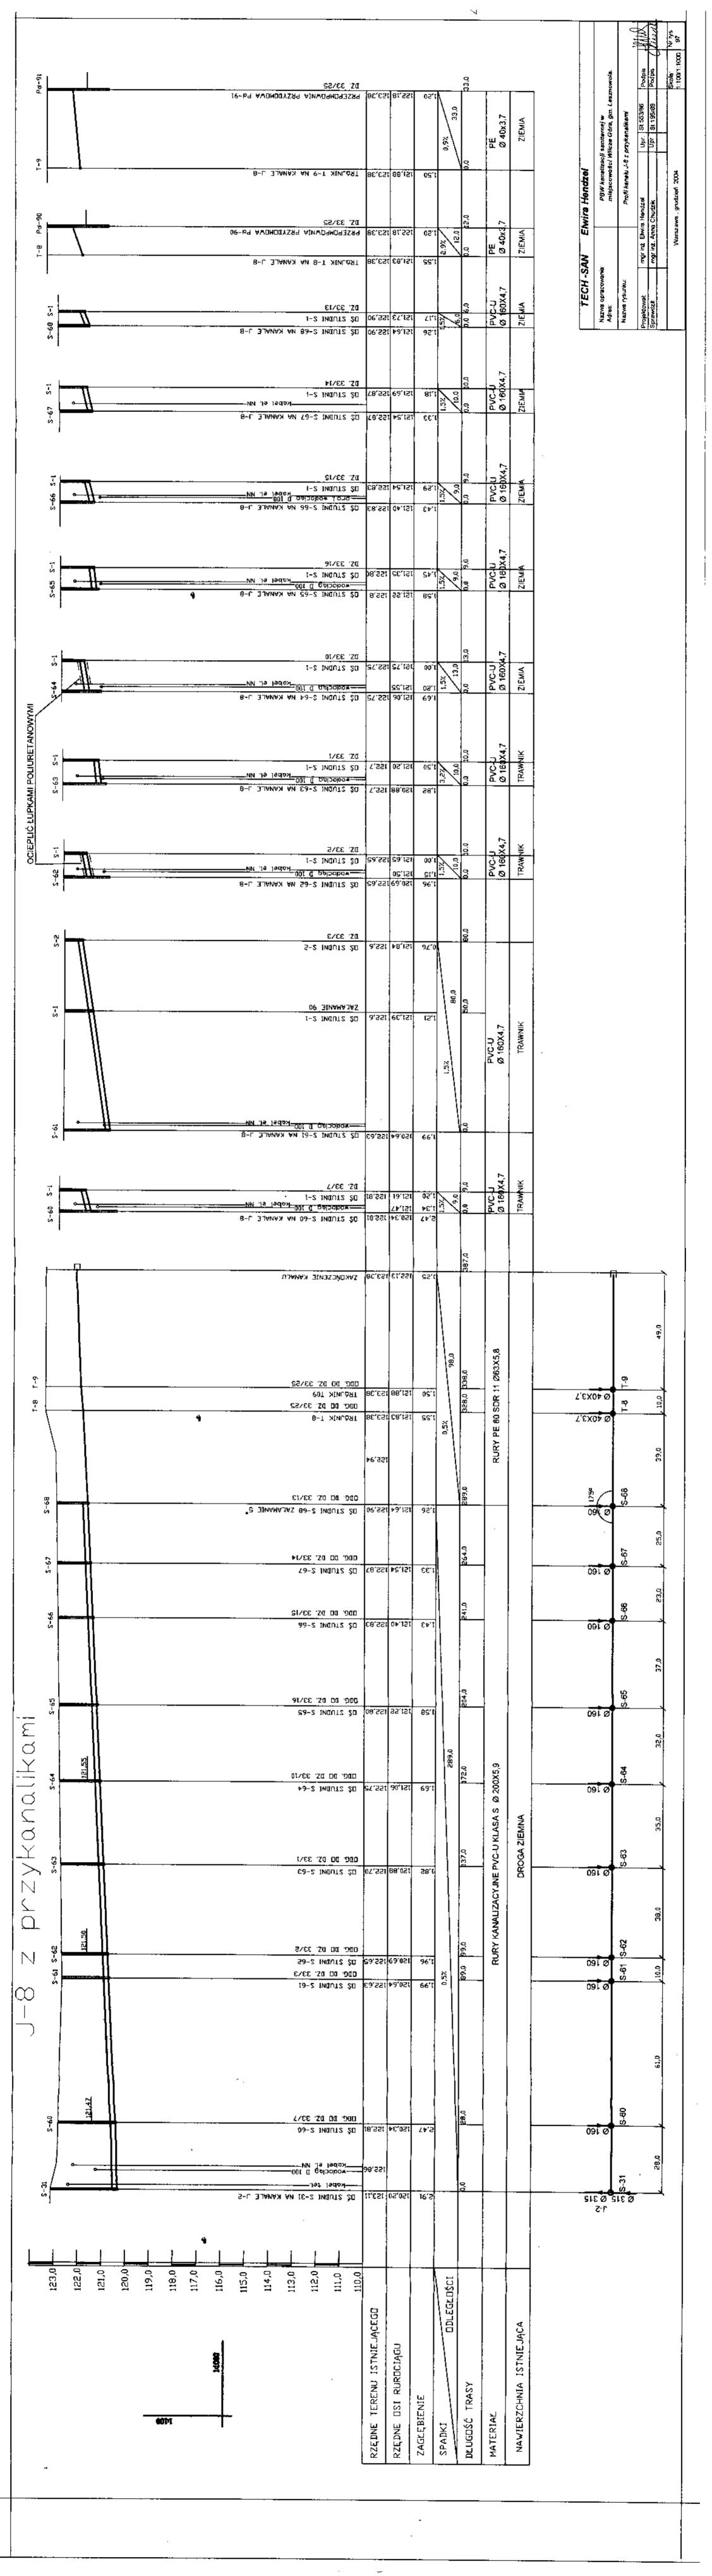

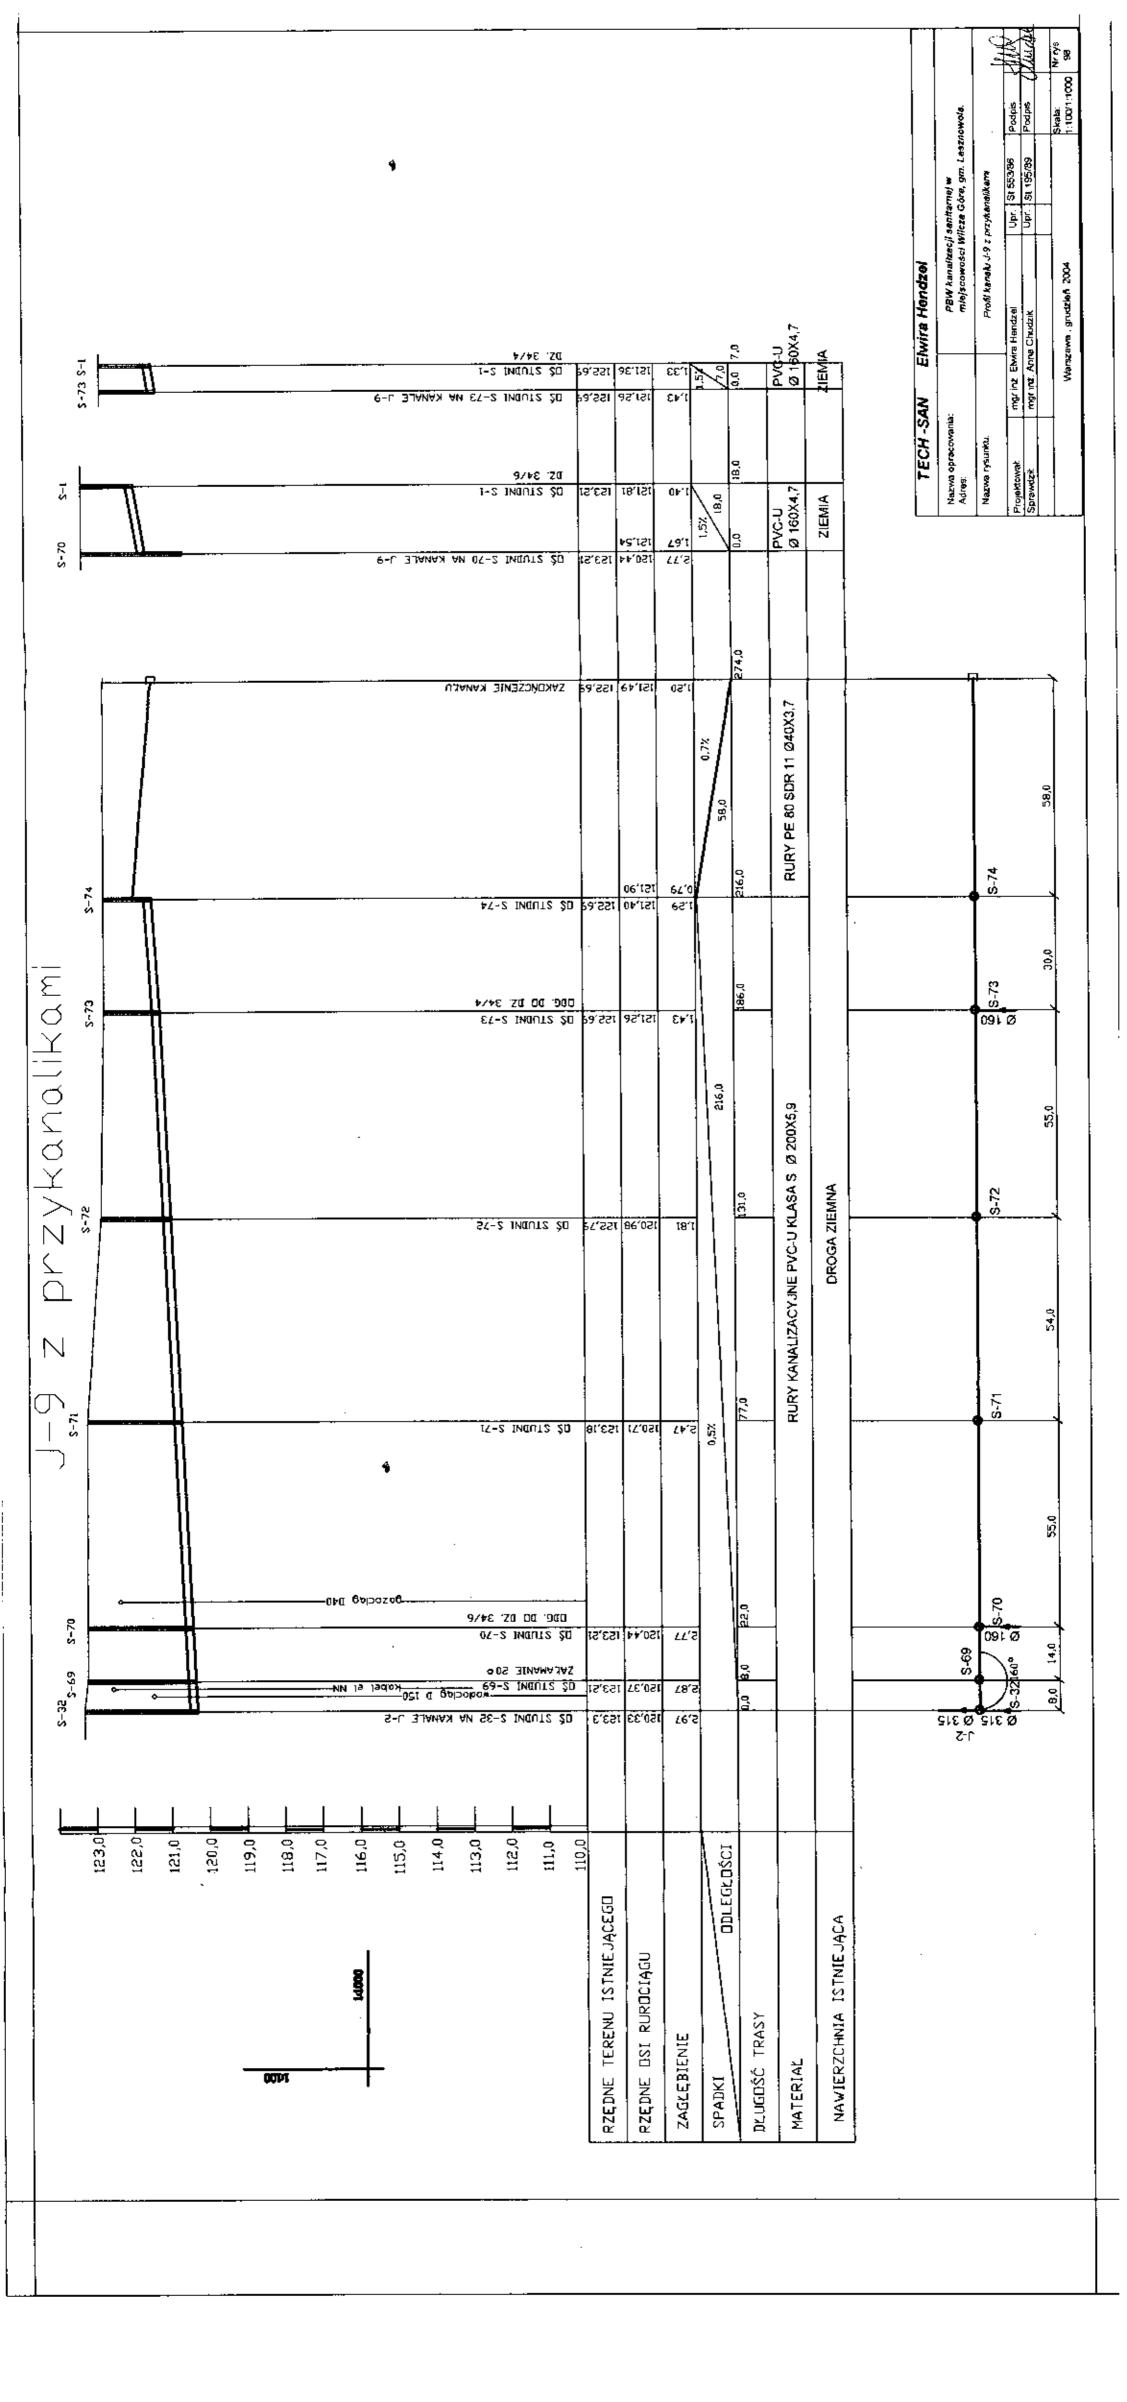


	1-1 1-1
	MA AS. T. AND MALE J-10 NA AS. T. AND MALE J-
	2.93 118,59 121,62 3.10 13.77 S.93 118,59 121,62 12,03 3.10 13.77 D.5 310 13.77
i Kami	2.5
J-10 z przykana	2.0
	115.00 11
	RZĘDNE TERENU ISTNIE RZĘDNE GSI RURGCIĄGU ZAGŁĘBIENIE SPADKI DŁUGGŚĆ TRASY MATERIAŁ NAWIERZCHNIA ISTNIE

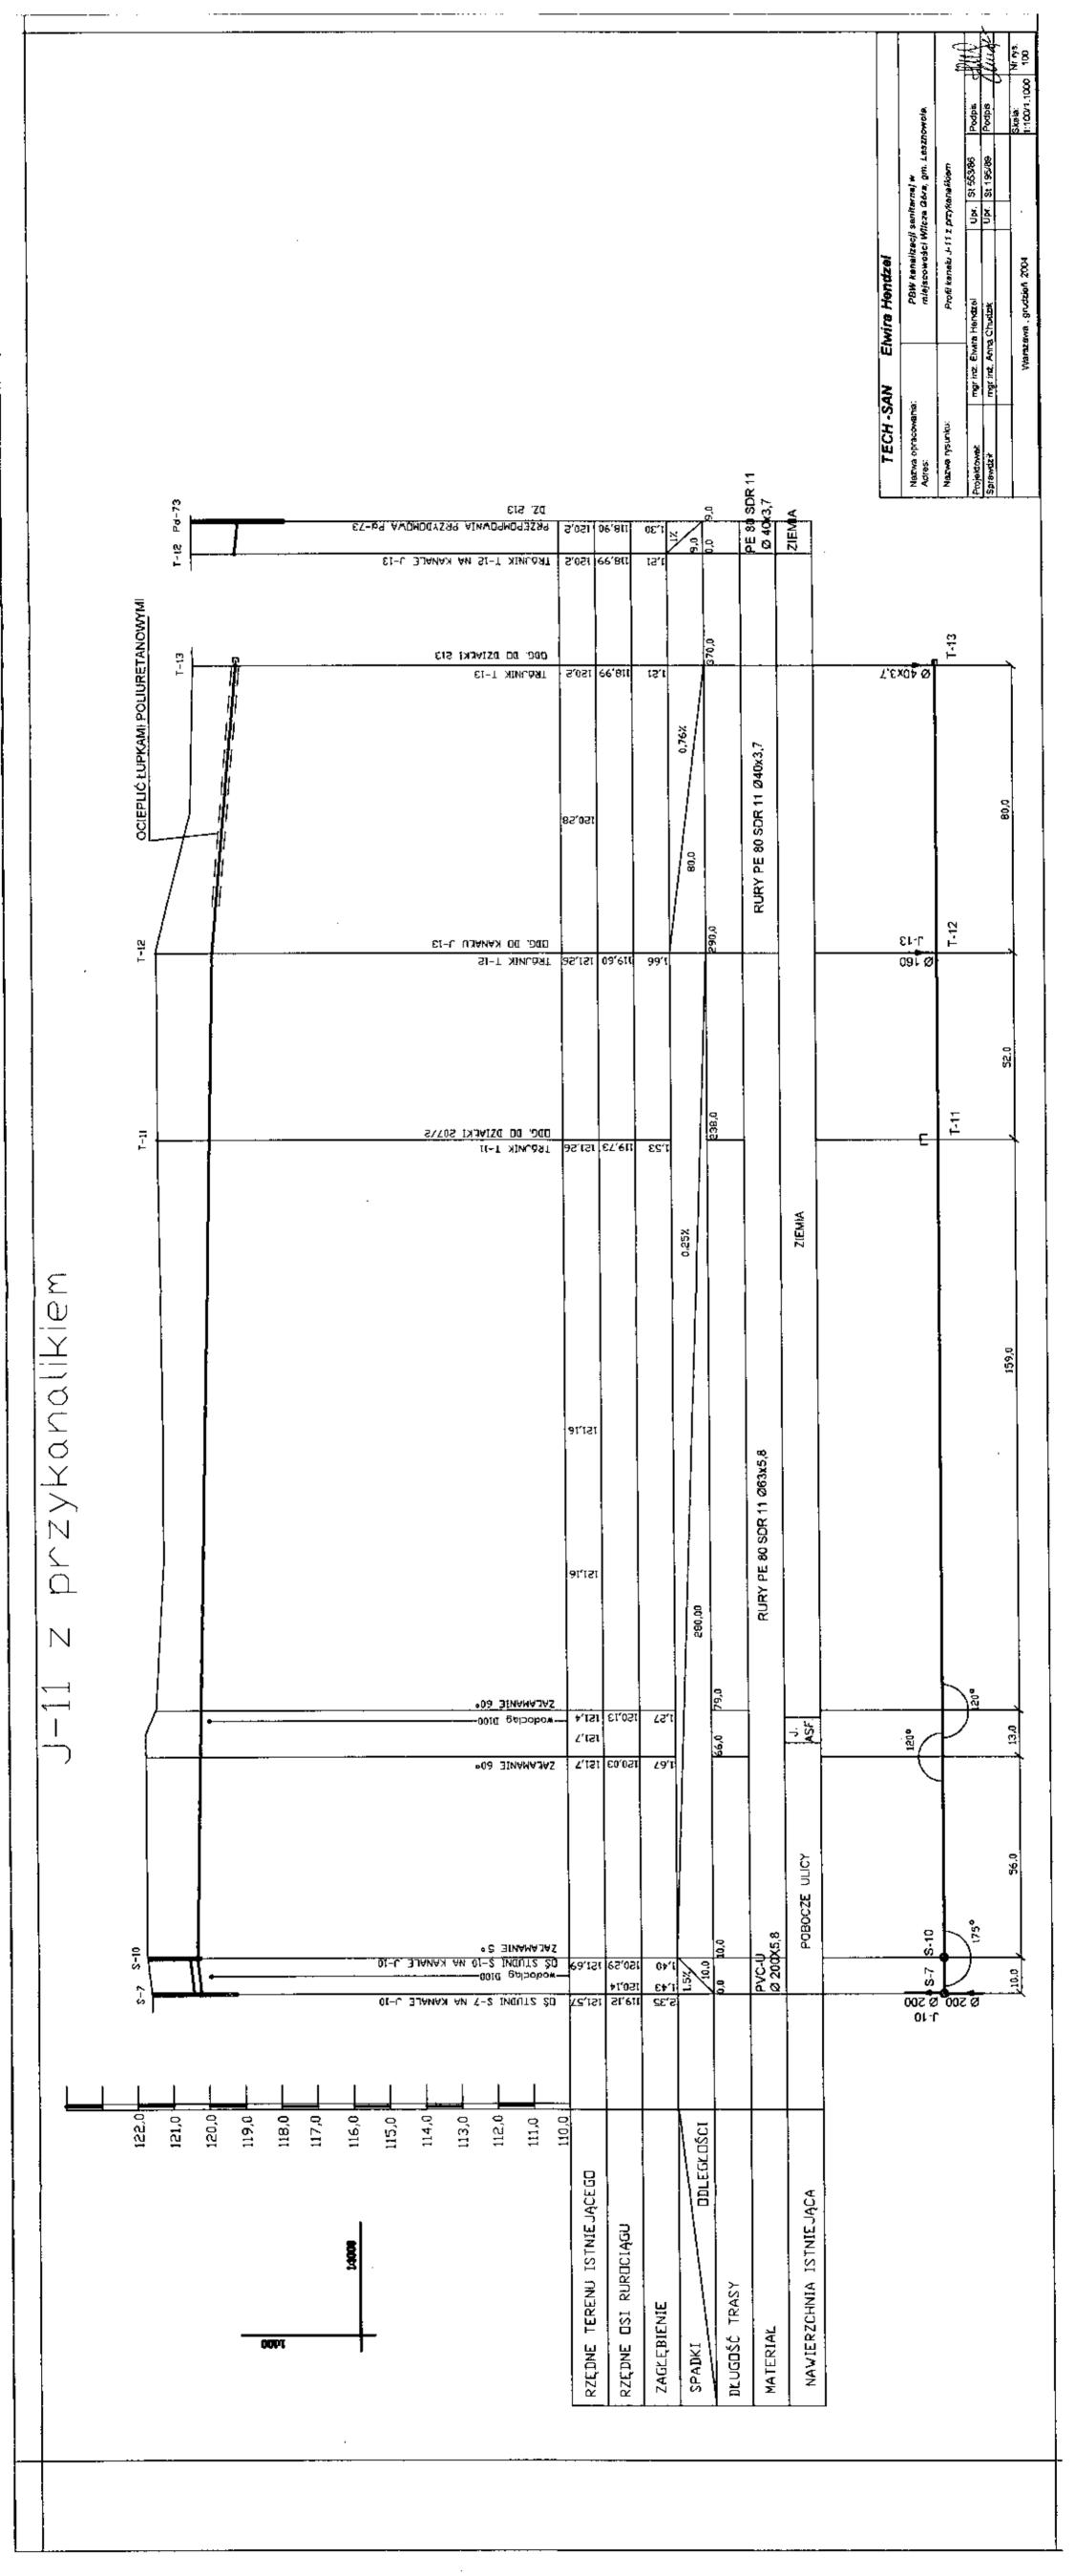

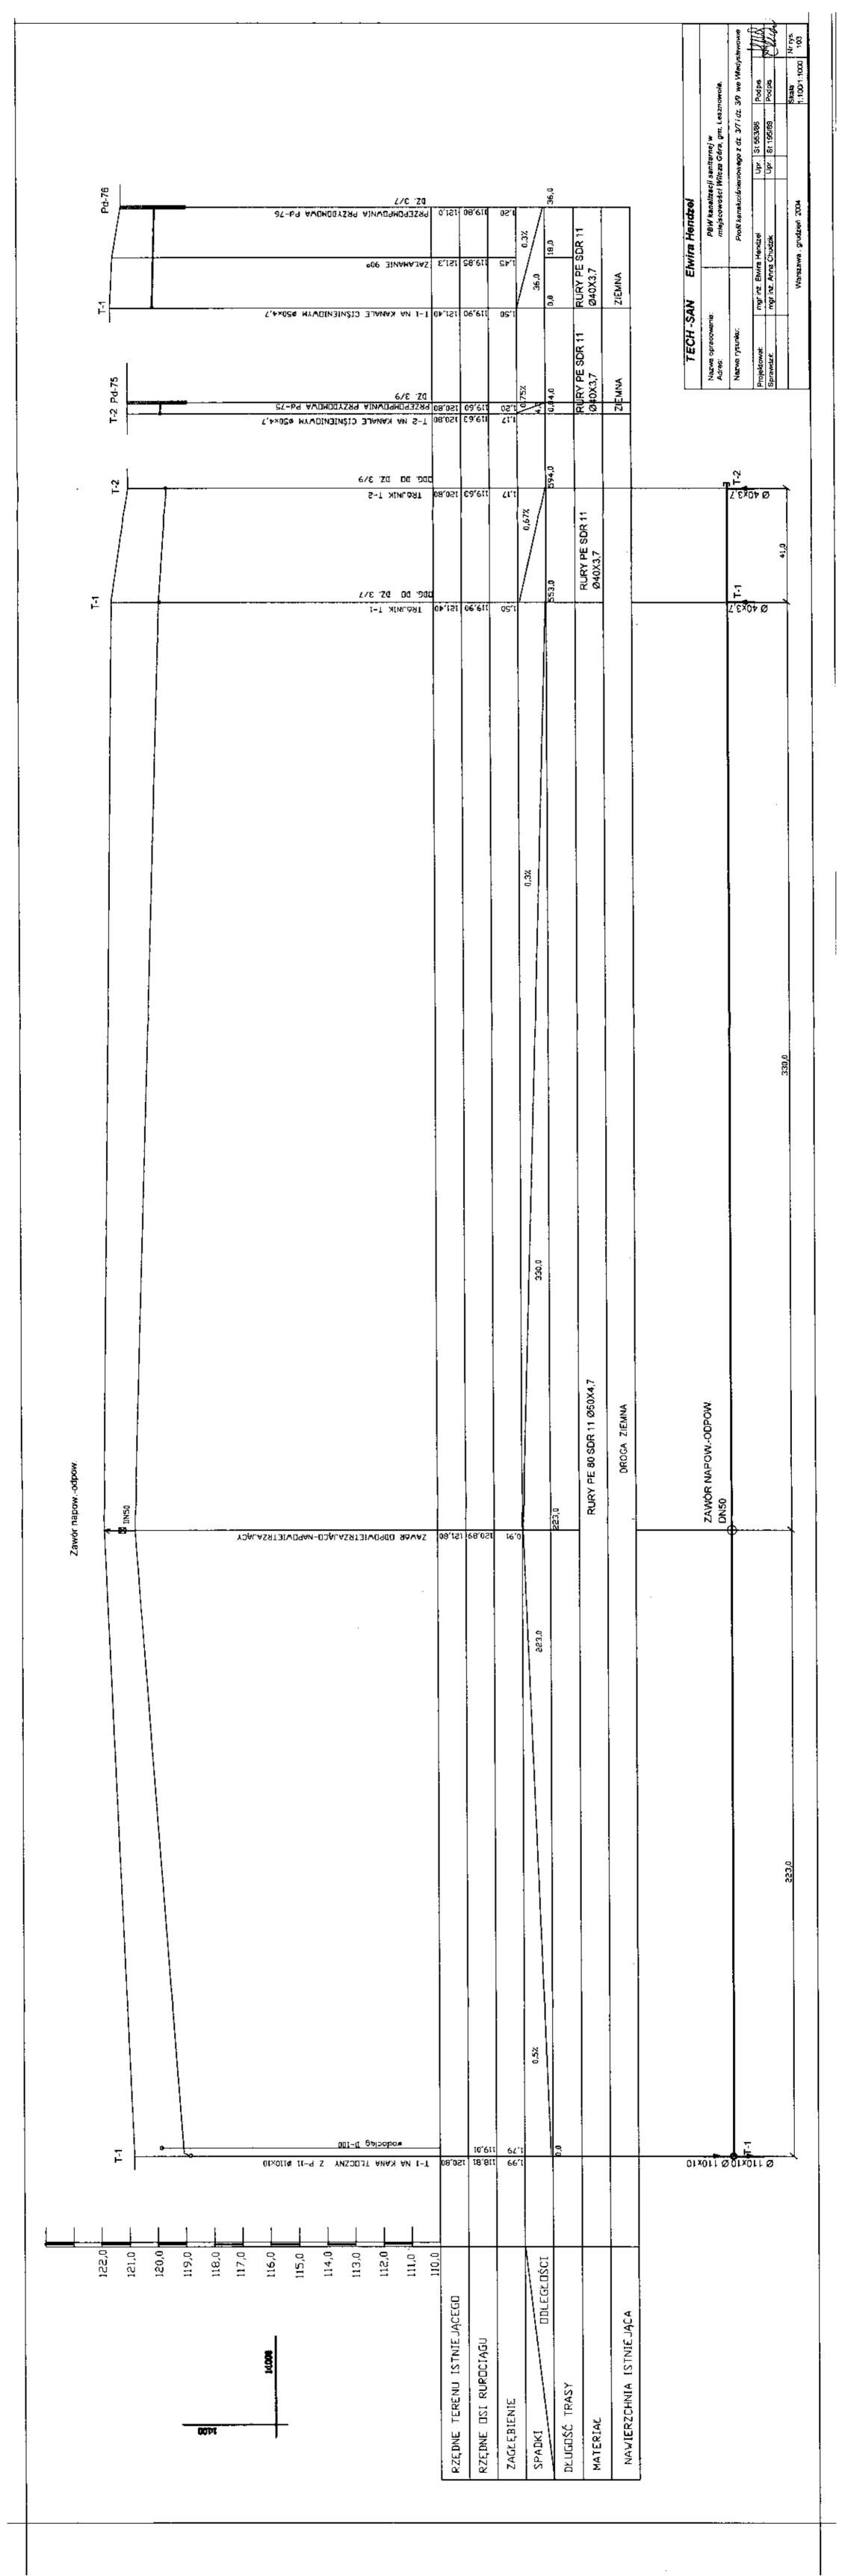


		E.051 80,811	1143,0		TECH -SAN Elwira Hendzel Nazwa opracowania: Nazwa rysunku. Profil kenek thoranego cz. 1 Projektował: Projektował: Projektował: Projektował: Profil kenek thoranego cz. 1
		C'02T 90'6TT	258,0 1131,0		82.0 B6,0
		118,43 120.2	2% 0,3% 885,0	DROGA ZIEMNA	104,0
		S.0St 25.8tt	672.0	RURY PE SDR 11 Ø110X10	54,0
Zawór napowodpow.	© SONG	\$,0\$1 £ 7,811	0,753		0.021
		04,491 19,660	552.0	RURY PE SDR 11 Ø110X10 DROGA ZIEMNA	50,0
		0,051 55,81f 08,611 6,811	0,2% 0,2% 171,0 191,0 262,0		Mgpa 5513-14/V5-6 napx
Kanat tłoczny	OS STUDNI ROZPRĘŻNEJ 5-1 PREMBNIE 35° O O D SINAMAJEZ		37. 0,46% 77.0 97.0 97.0 94.0	R.KAN.PVC-U KL.S Ø 340X5.9 U ASF.	1450 1400 17,0 12,0 273,0
122,0 ———————————————————————————————————	119.0 118.0 117.0 115.0 113.0 111.0 110.0	NU ISTNIEJĄCEGO RURDCIĄGU	ZAGŁĘBIENIE SPADKI ODLEGŁOŚCI 32 DŁUGOŚĆ TRASY	MATERIAL R.K. KL.S NAWIERZCHNIA ISTNIEJĄCA	0 300 S 300

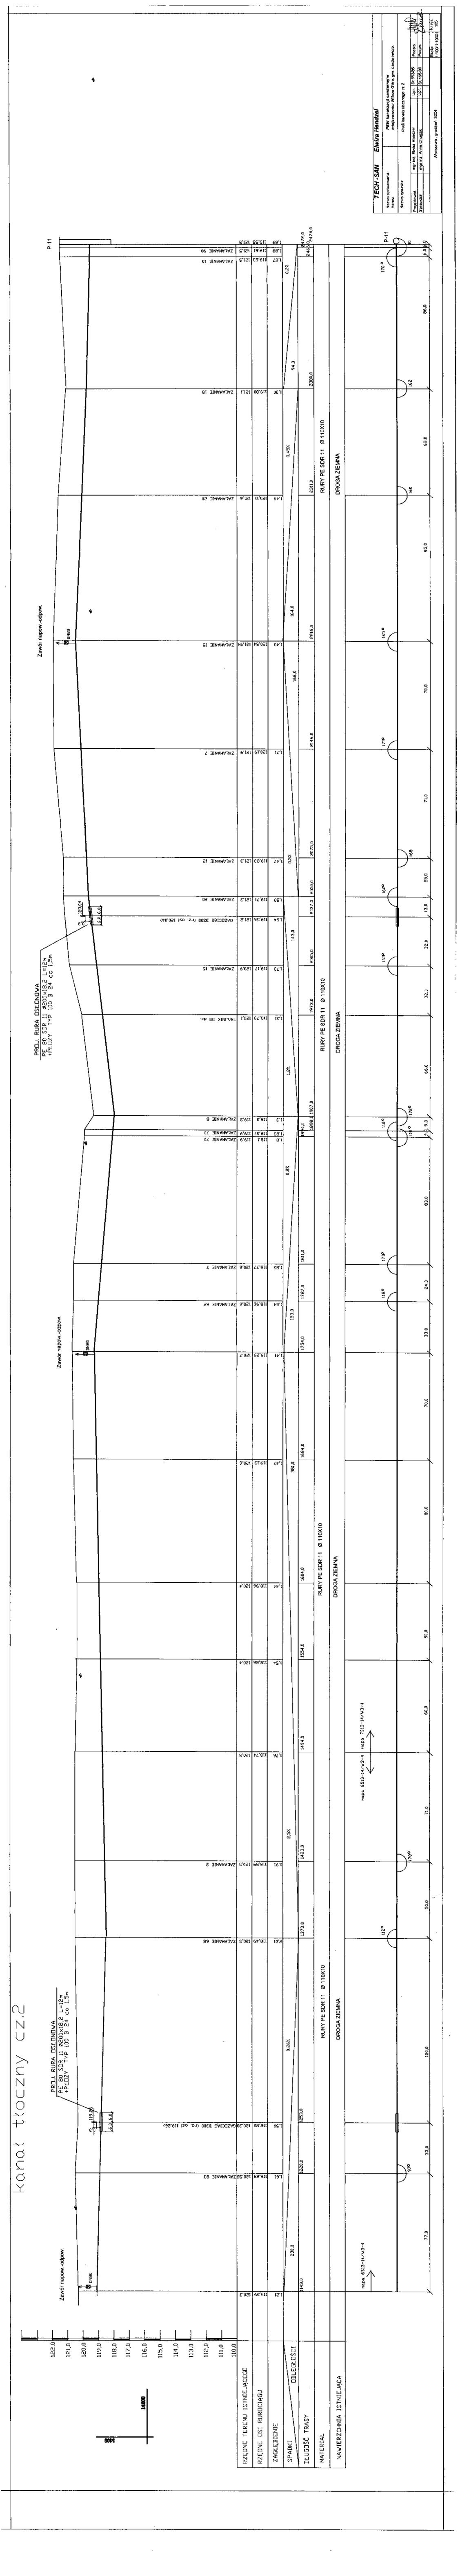


118.0 118.0


	· · · · · · · · · · · · · · · · · · ·	TECH -SAN Efwire Hendzei Nazwa opracovania: PBW kanalizacji sanifernej w Adress. Nazwa rysuria; Proff kanalizacji sanifernej w Adress. Nazwa rysuria; Proff kanalizacji sanifernej w Projektował; mgr inz. Elwire Hendzei Sprawdzie mgr inz. Aura Chudzie Sprawdzie Warzawa, gruzzień 2004 11000111000 107
	155.40 122.72 122.72 122.72 122.72 124.40 124.40 1	300
	DOGOCZE DROGI	
	20, PSI 96, SSI 96, SSI 96, SSI 96, SSI 90, SS	0,03
	PROUGH PRO	125° 120° 120° 120° 120° 120° 120° 120° 120
	2	165°
	OCIEPUĆ EUPKAMI POLIURETANOWMI JOGA " LIGA LIGA LIGA LIGA LIGA LIGA LIGA LIGA	110.0
Zawór napow -odpow.	E.ESI 20,553 35.1	9513-14/W3-4
Zawo	124,0 122,0 122,0 120,0 120,0 110,0 110,0 112,0 113,0 113,0 111,0 113,0 111,0 111,0 111,0 111,0 111,0 111,0 111,0 111,0 111,0 112,0 111,0 112,0 111,0 112,0 113,0	napa 8513-14/V3-4
	N	

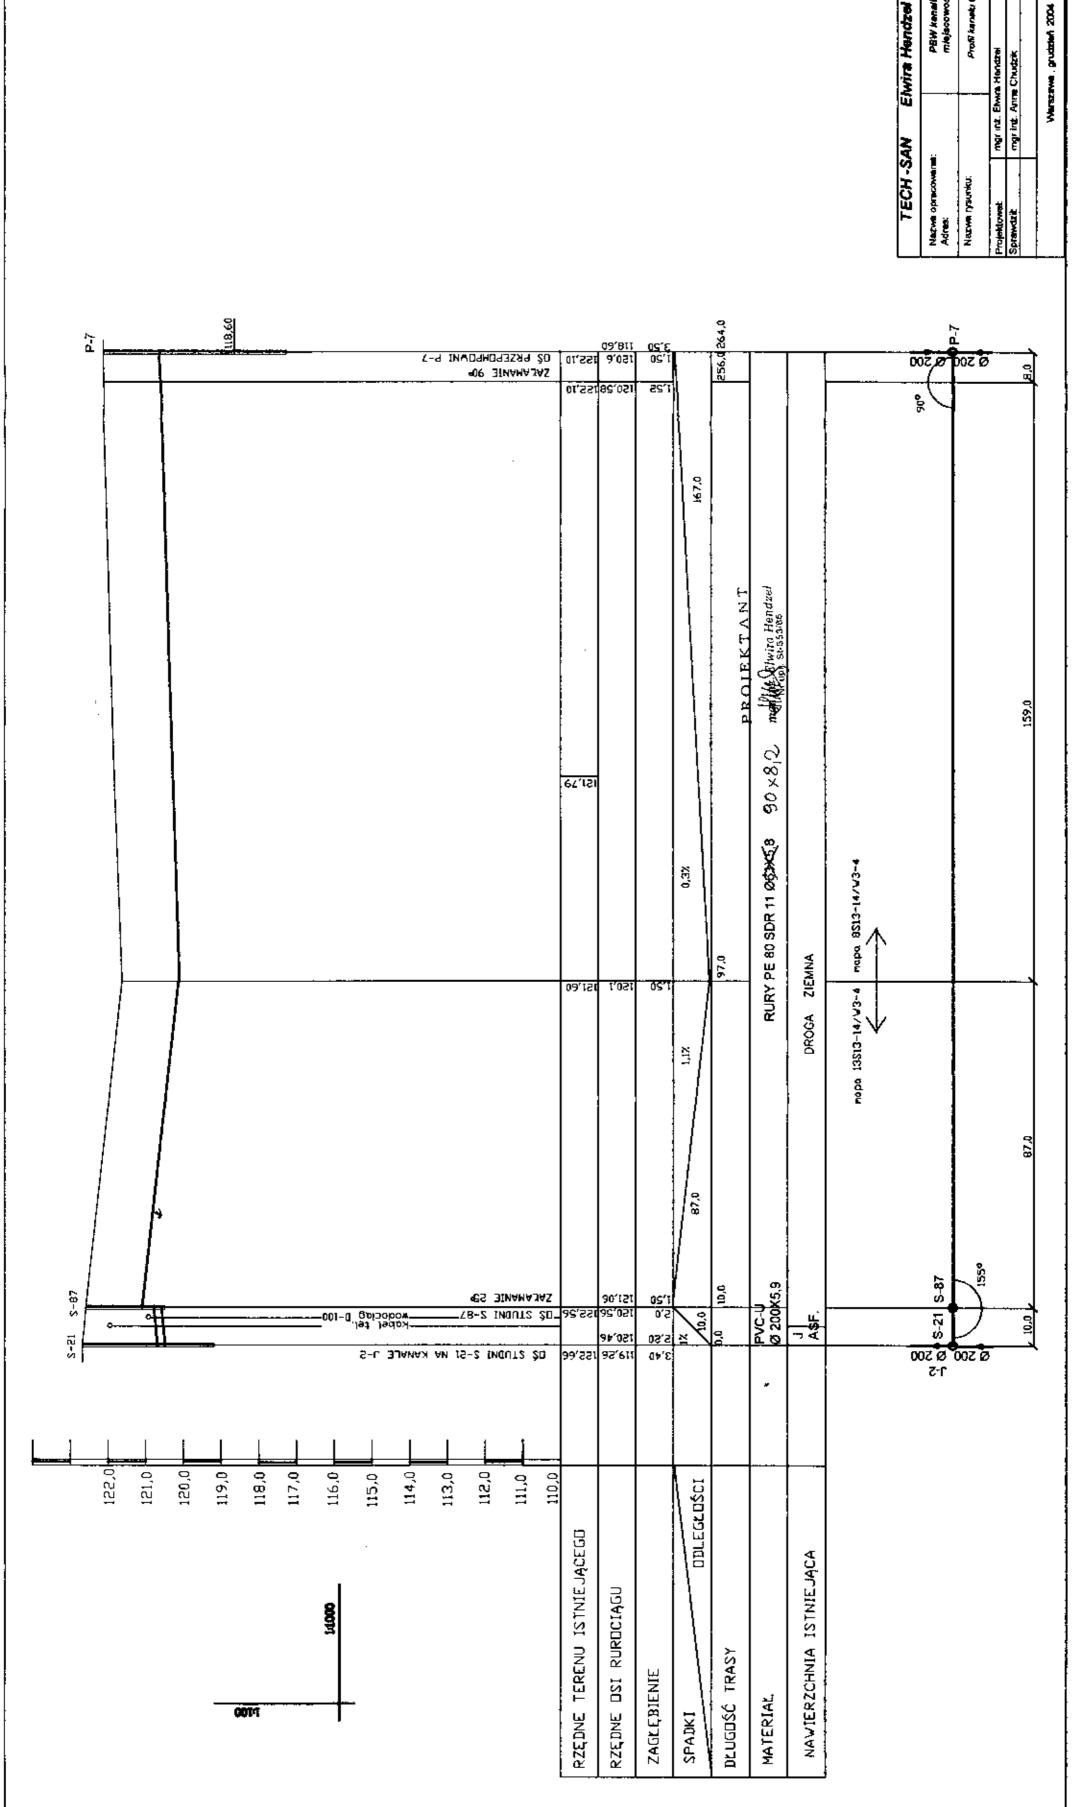


Ÿ


Skale: 1:100/1:1000 PBW kenaltzecji sankarnej w miejscowości Wieza Góra, gm. Lesznowoia. Upr. St 553/86 Upr. St 195/89 Profit kensetu (bozznego z P. 7 Warszawe protected 2004 mgr int. Ehwra Hendzei mgr int. Anna Chudzik

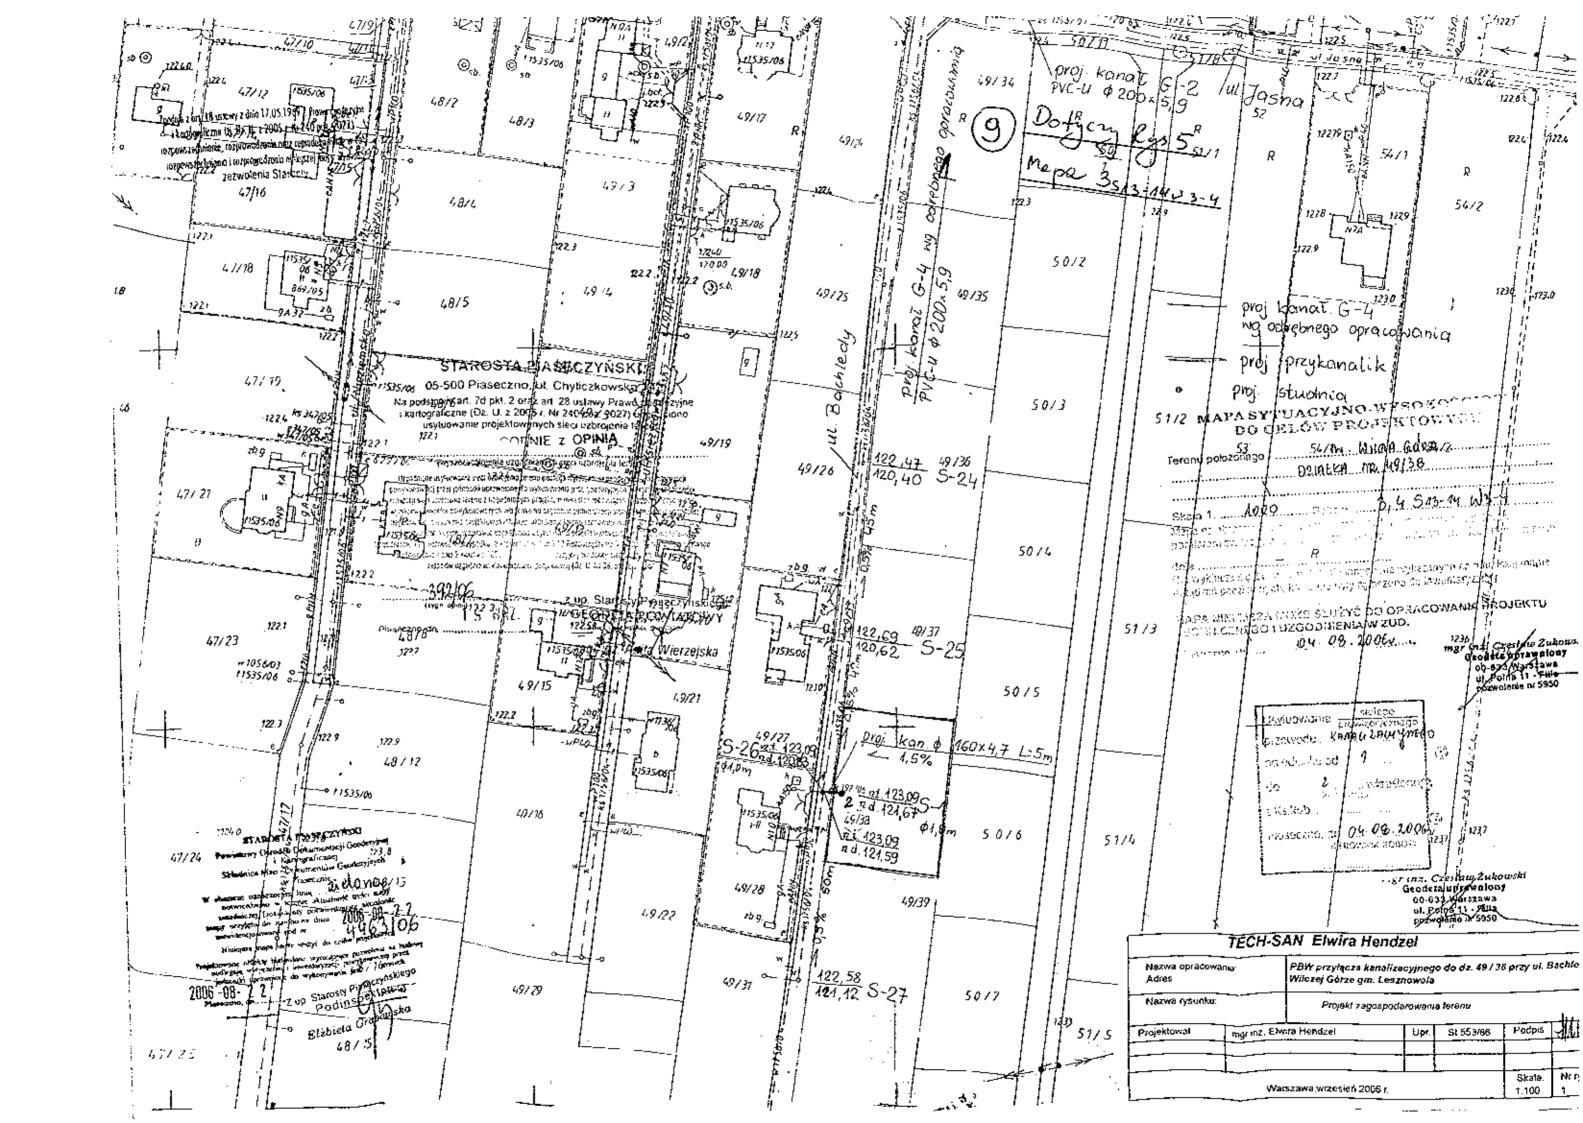


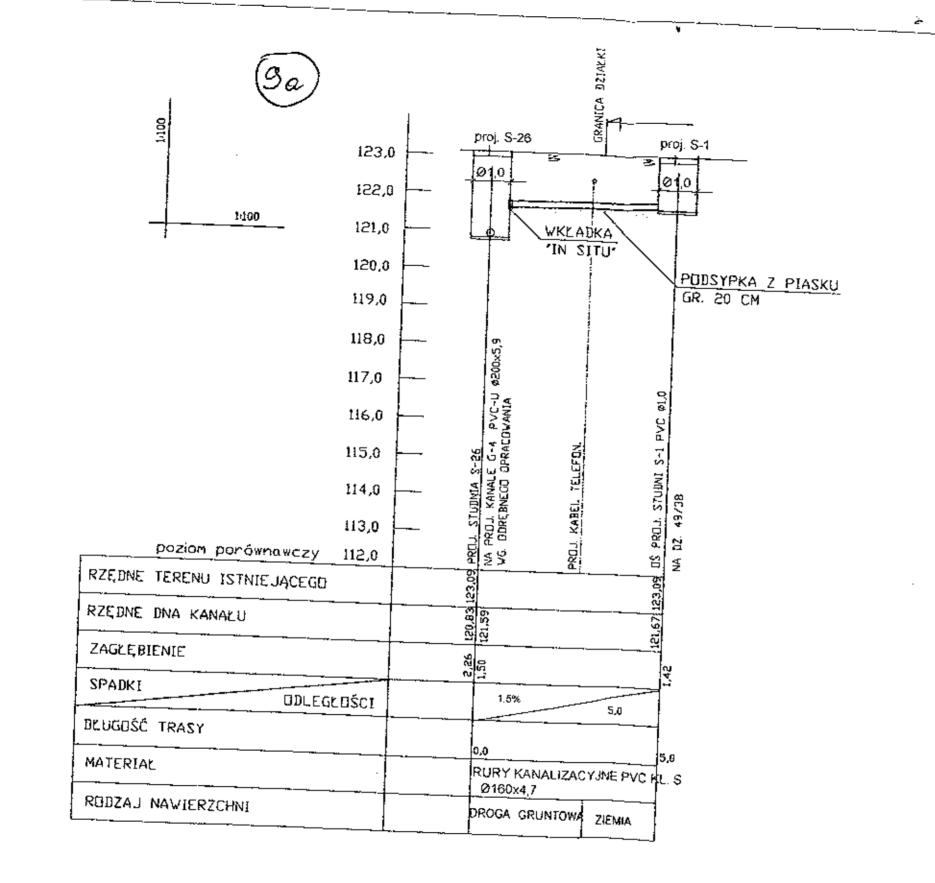


Nazwa opracowanja;	PBW przyłącze kanalizacyjnego do dz. 49 / 38 przy uf. Bachie-
Adres:	Wilczej Górze gm. Lesznowota
Nazwa rysunku:	Profi przykenalika

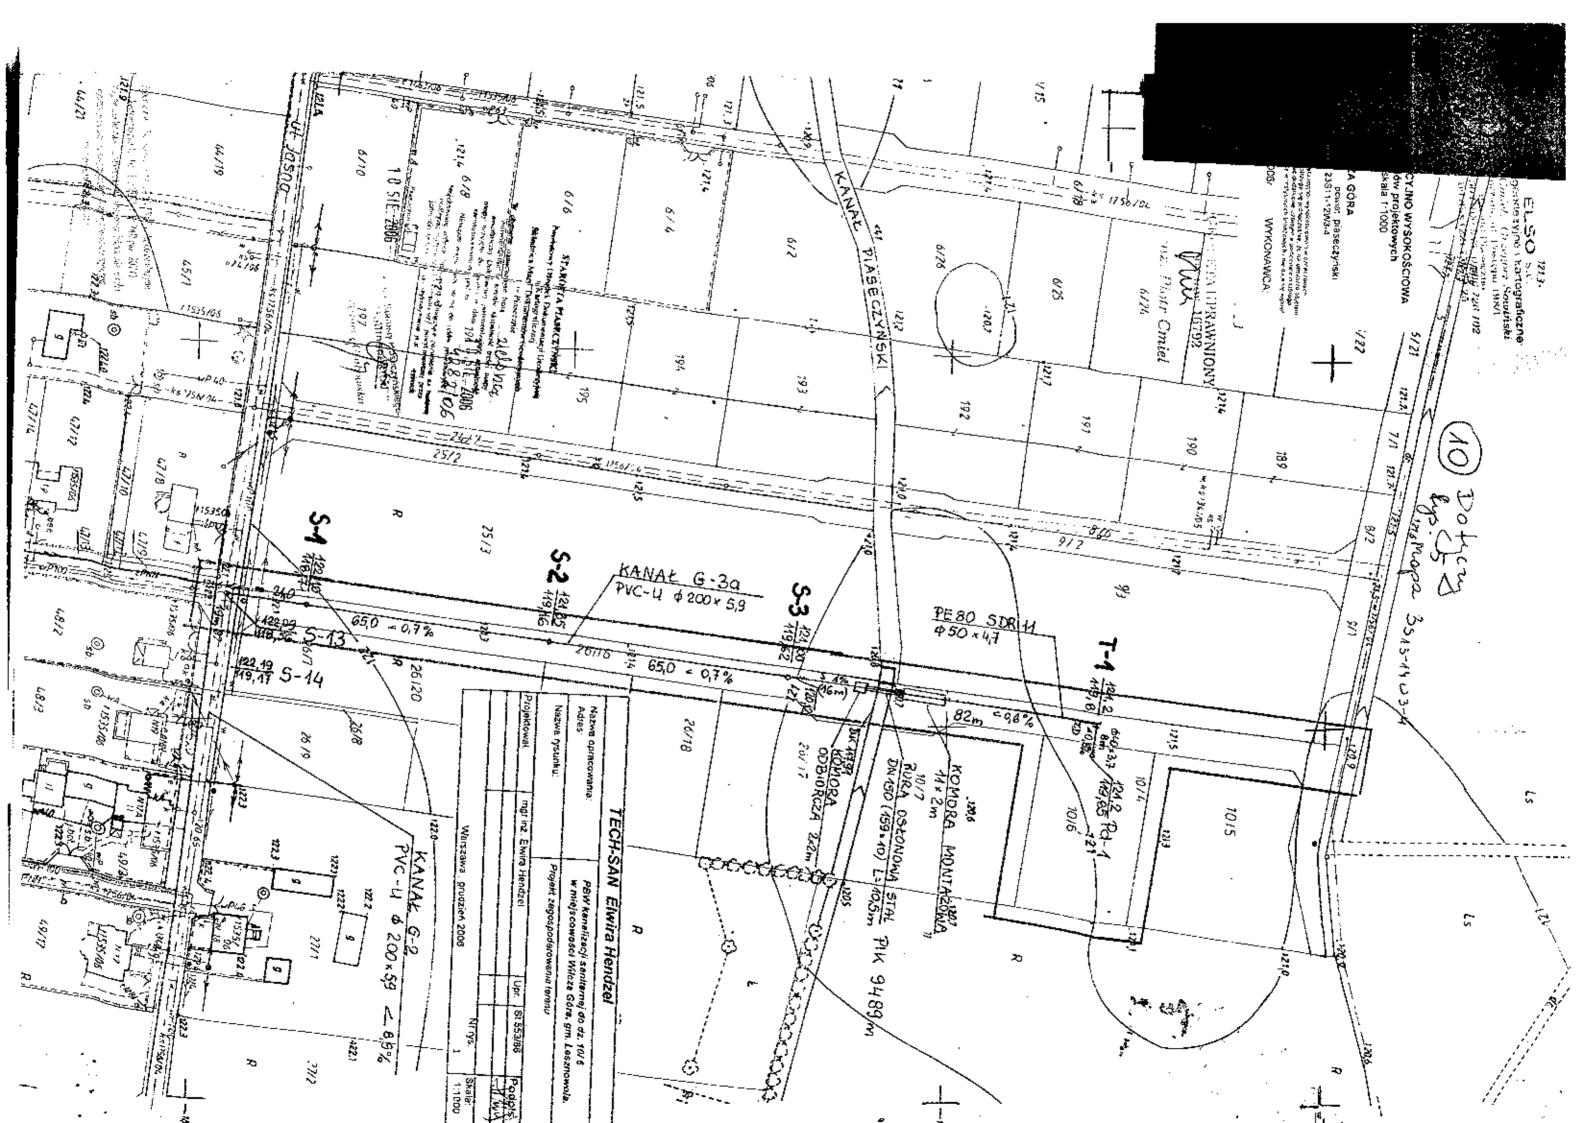


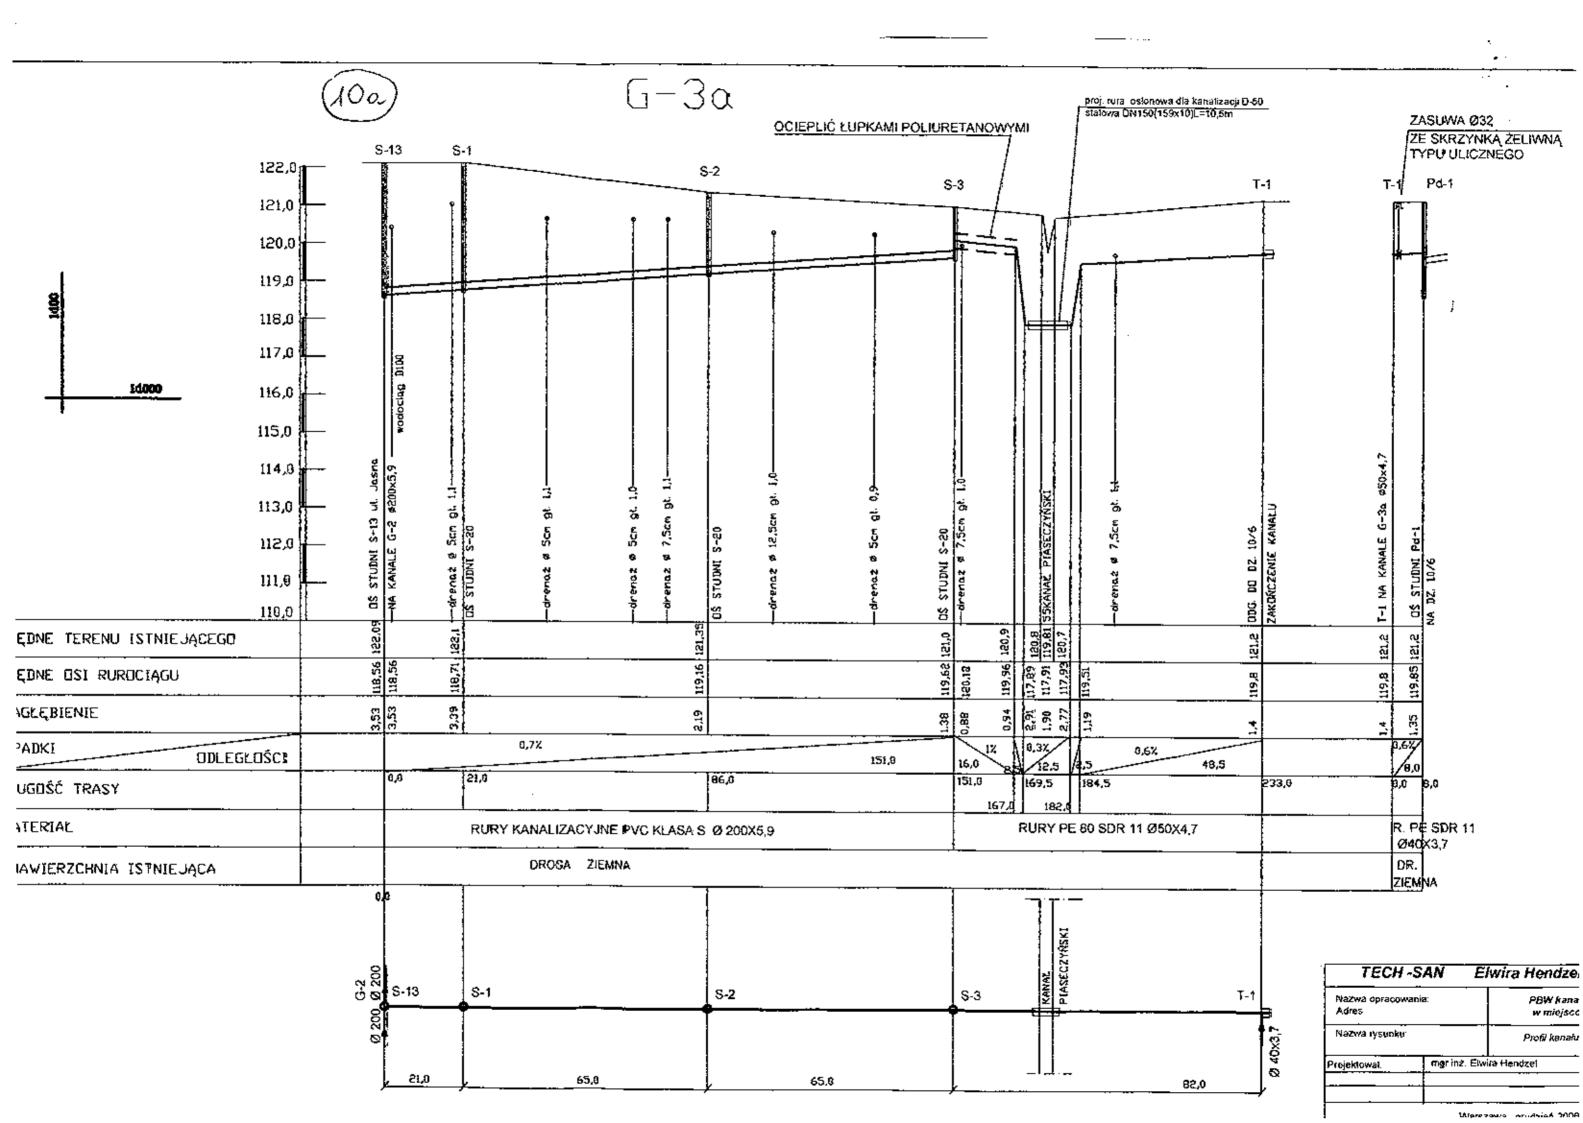


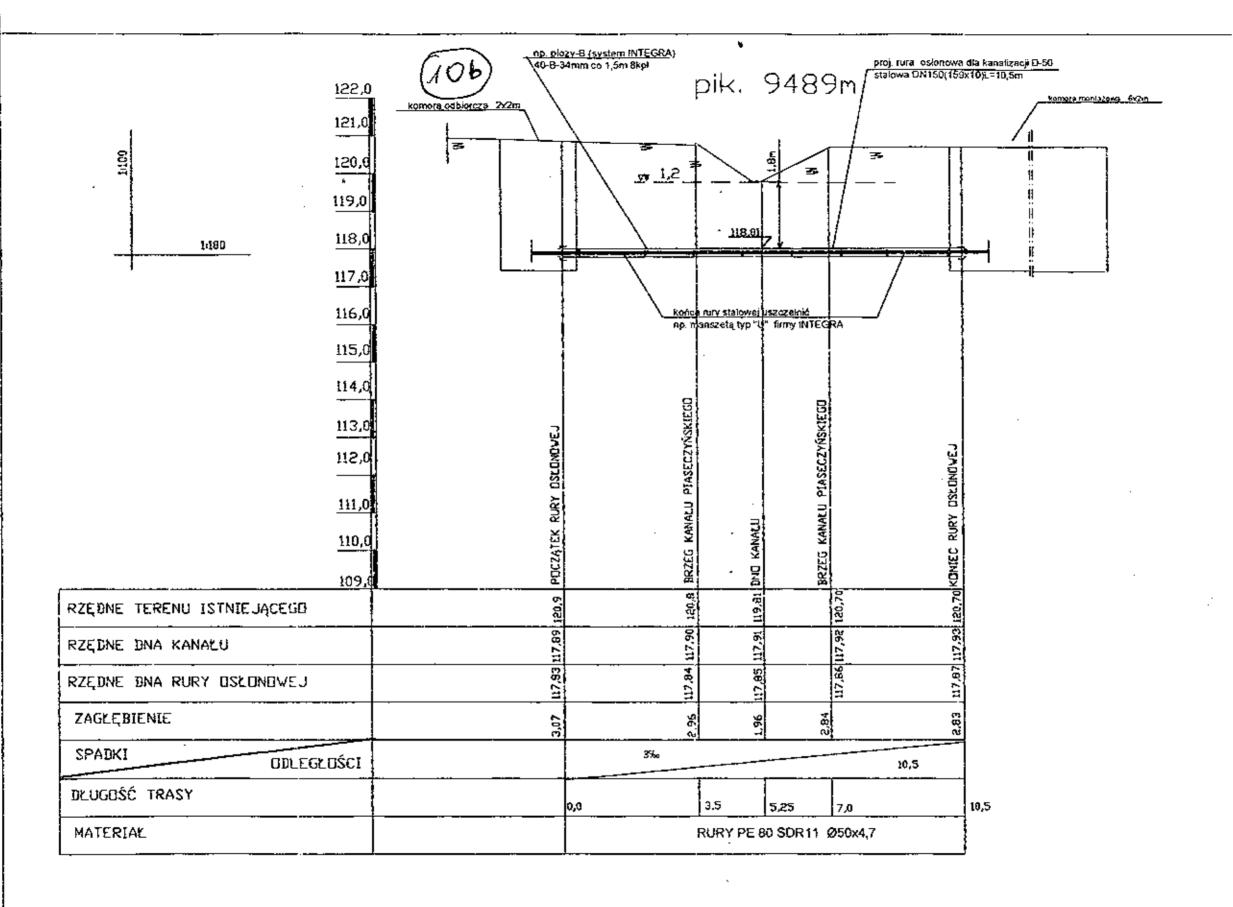


		-SAN Elwira I				
Nazwa opracowa Adres:	inla:	PBW kanalizac w miejscowoś			owola.	
Nazwa rysunku:		Profil wykonania s z istniejacym Kan			kanalizacji	
rojektovat	mgrinz 5	twira Hendzel	Upr,	St 553/86	Podpls	1.4%
	Wa	rszawa , grudzień 200	6	<u> </u>	Skala: i:100/1:10	Nr rys.

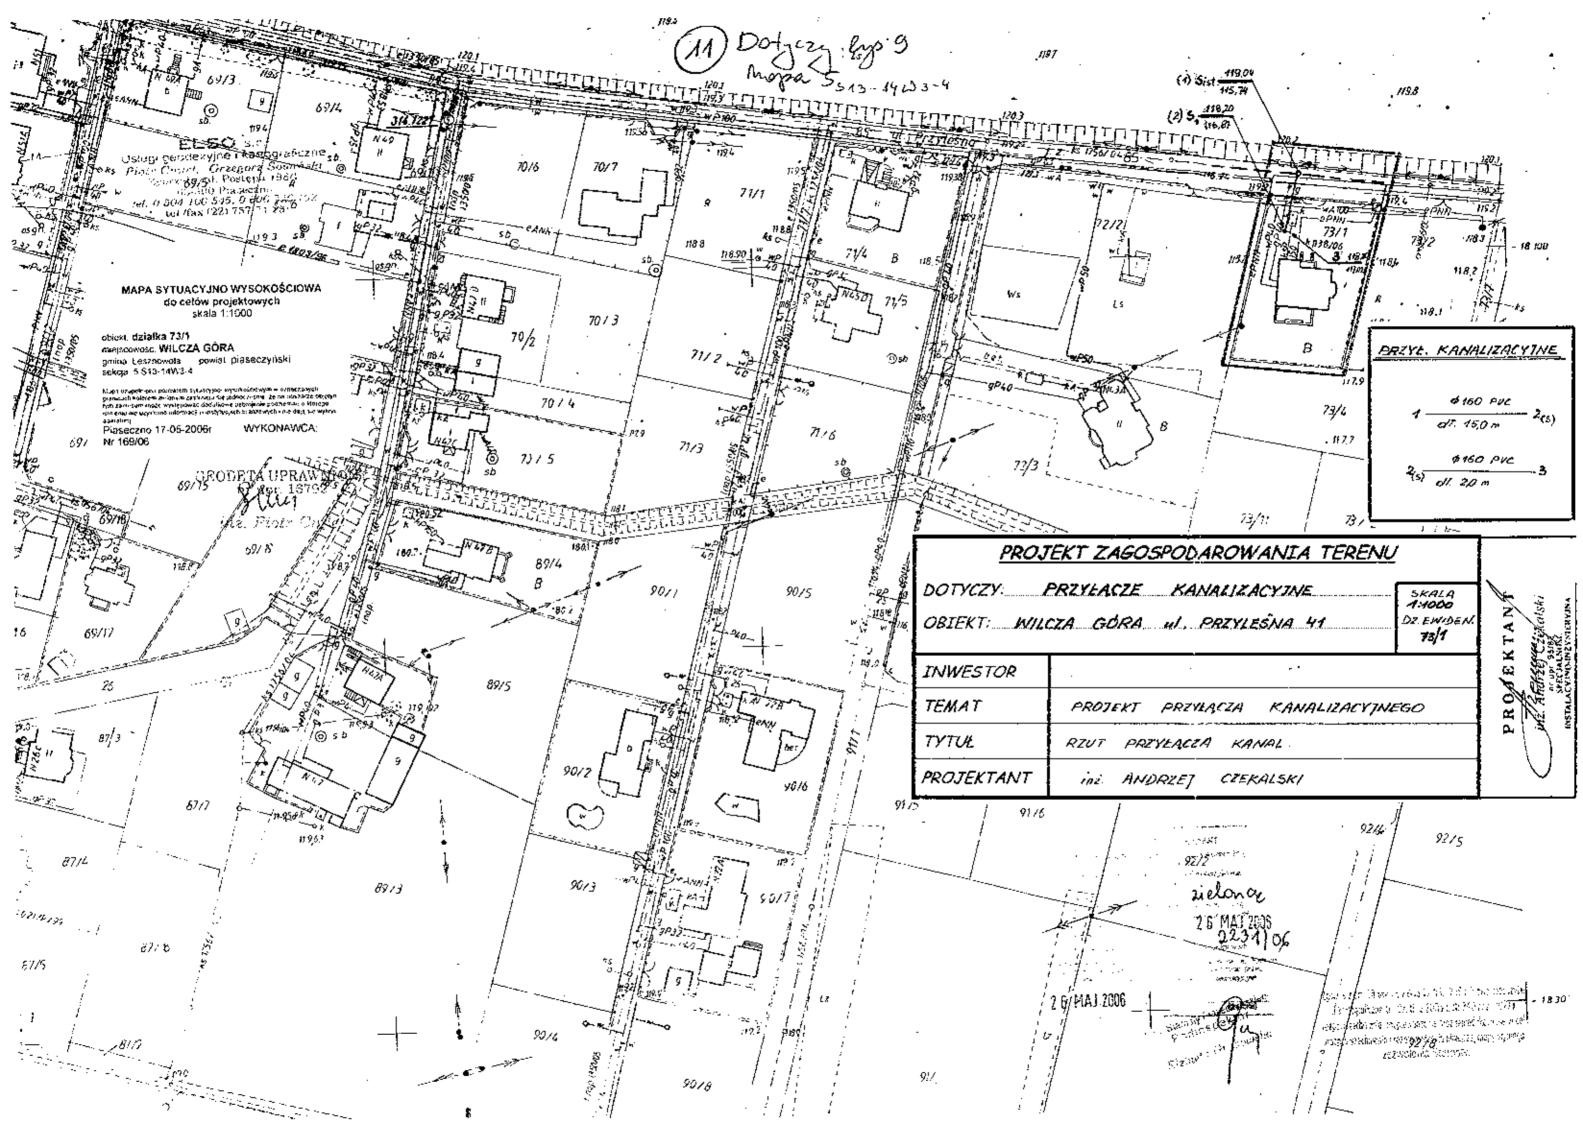


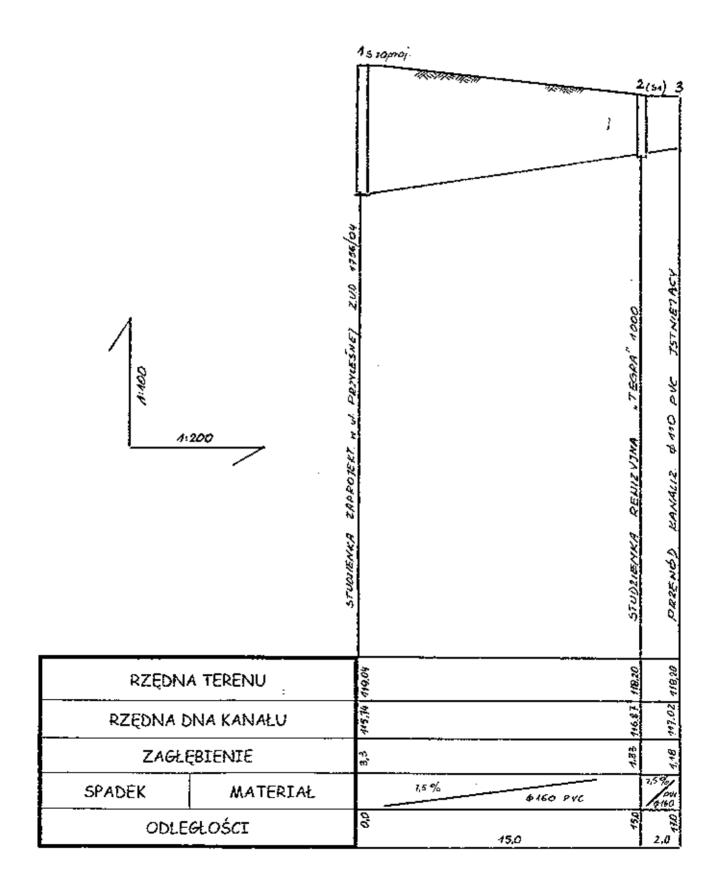


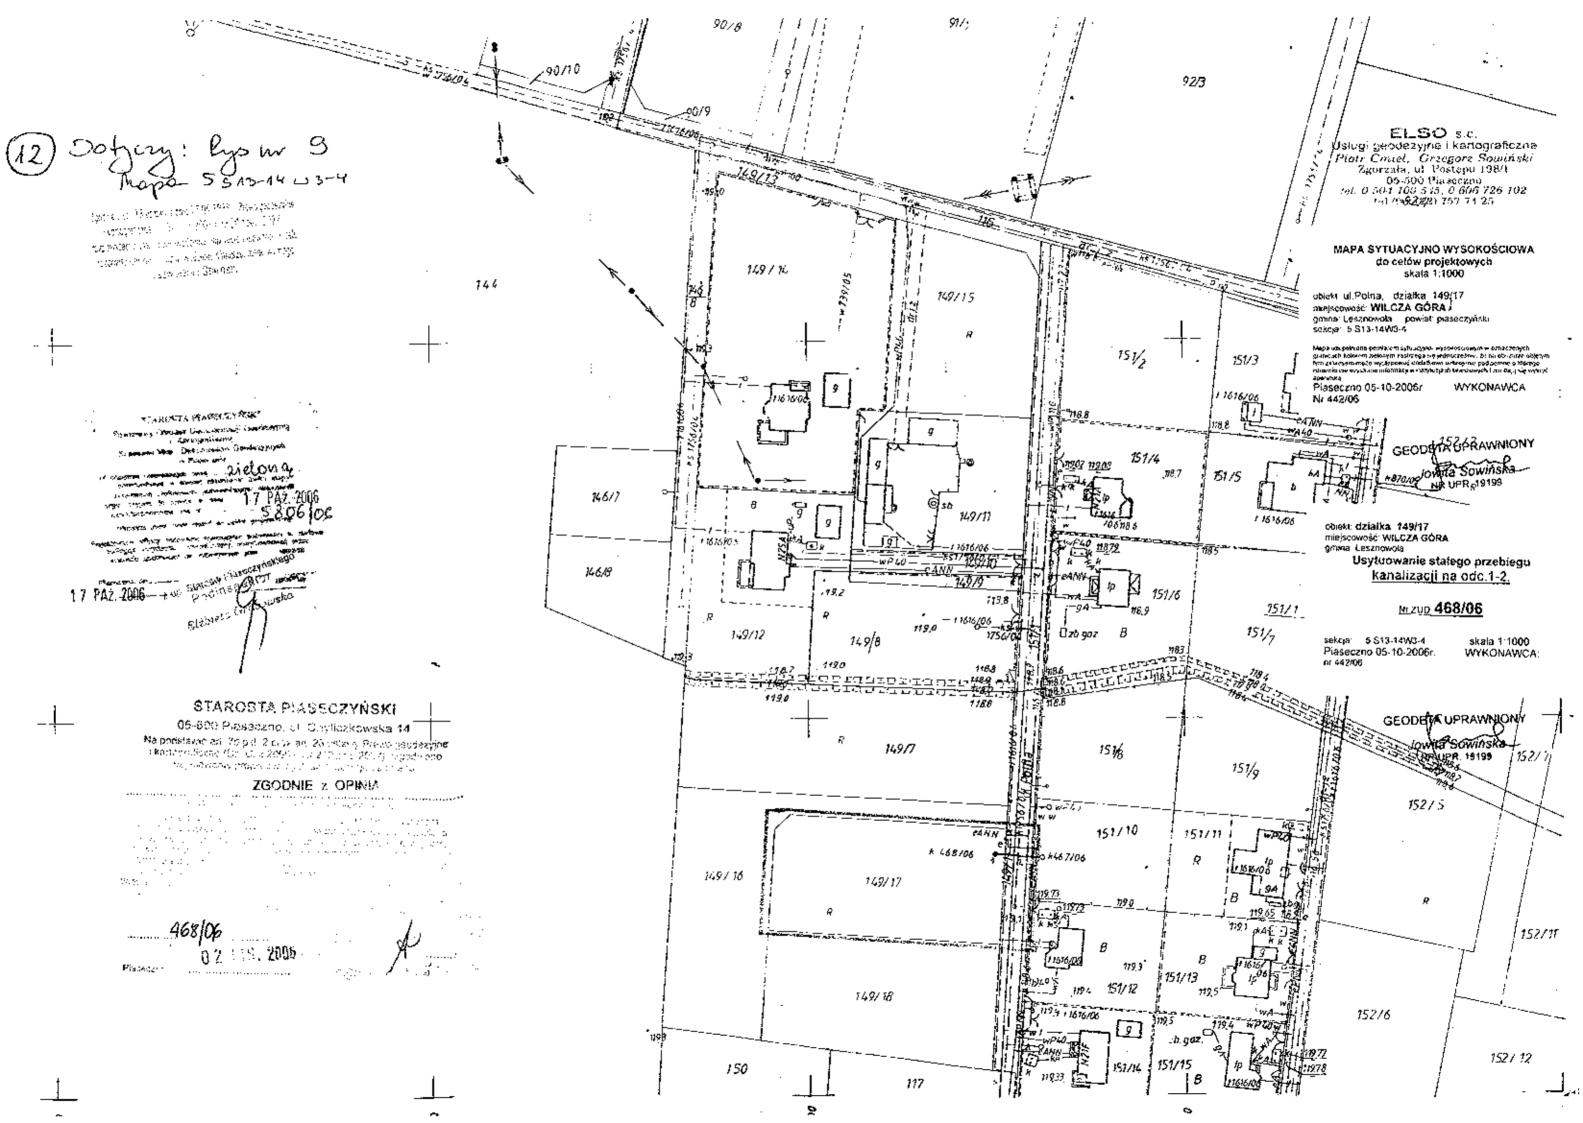

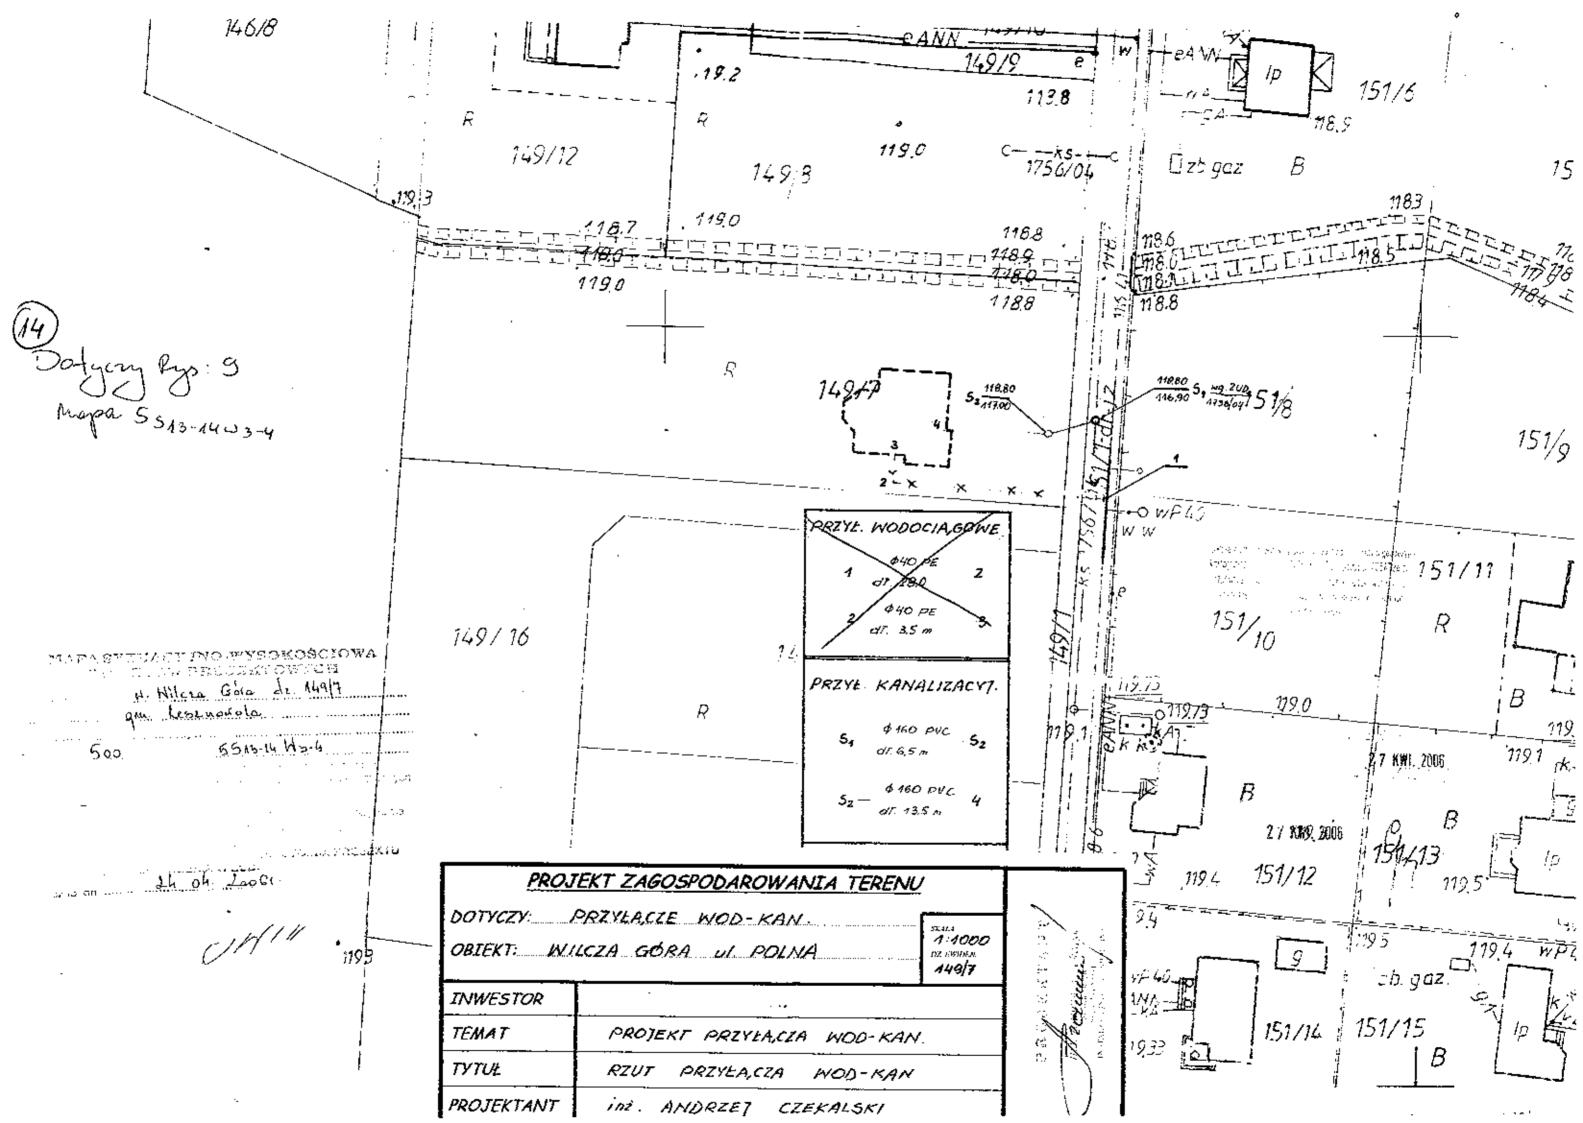



PROFIL PRZYŁA,CZA KANALIZACYTN.

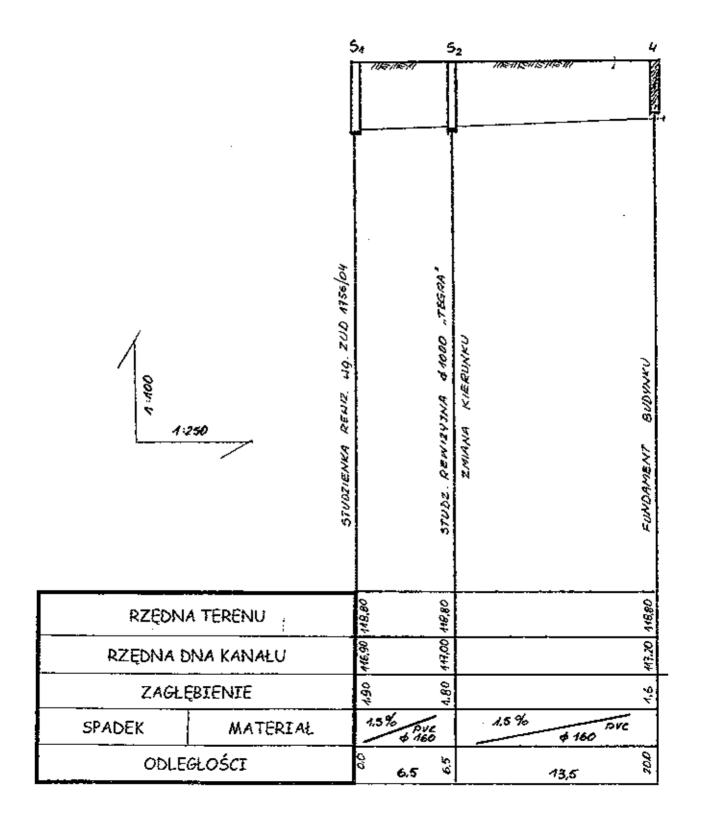


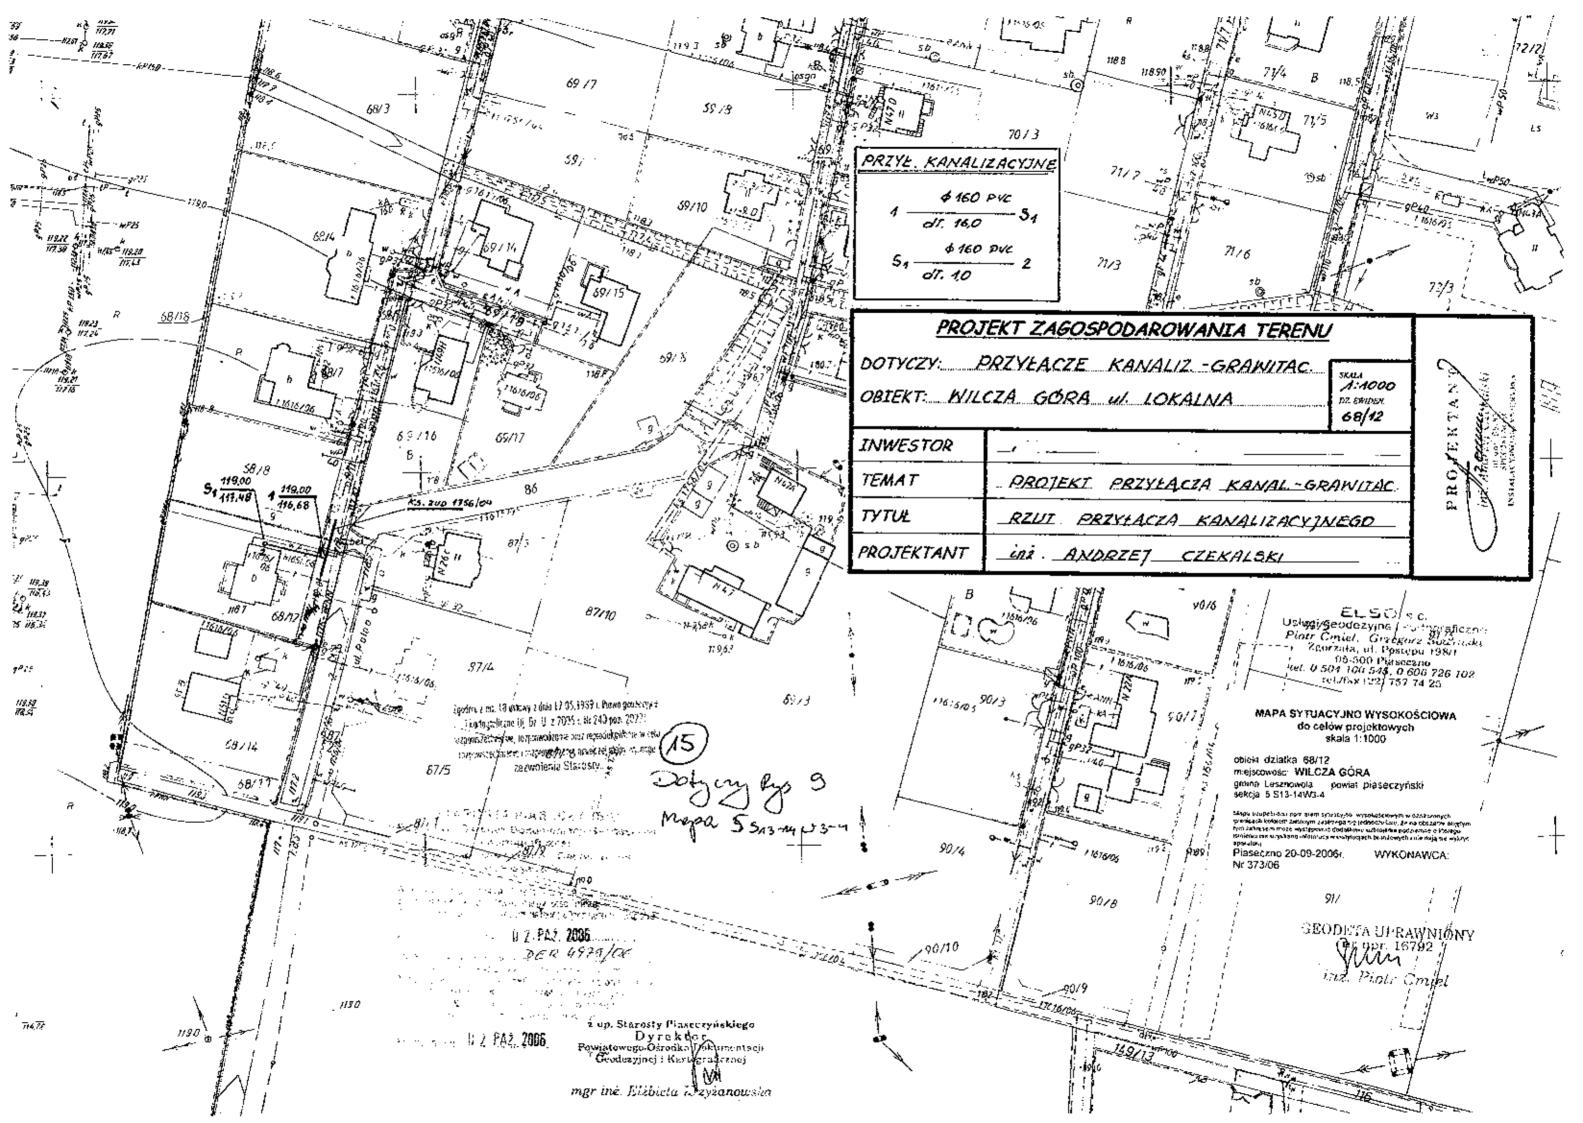

PROFIL PRZYŁĄCZA KANALIZACYT.

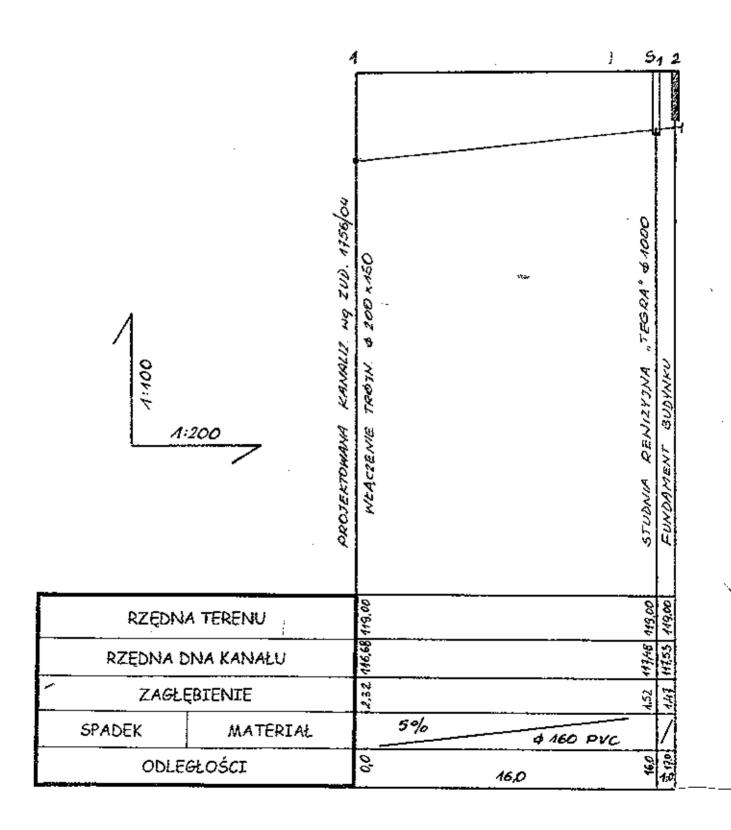

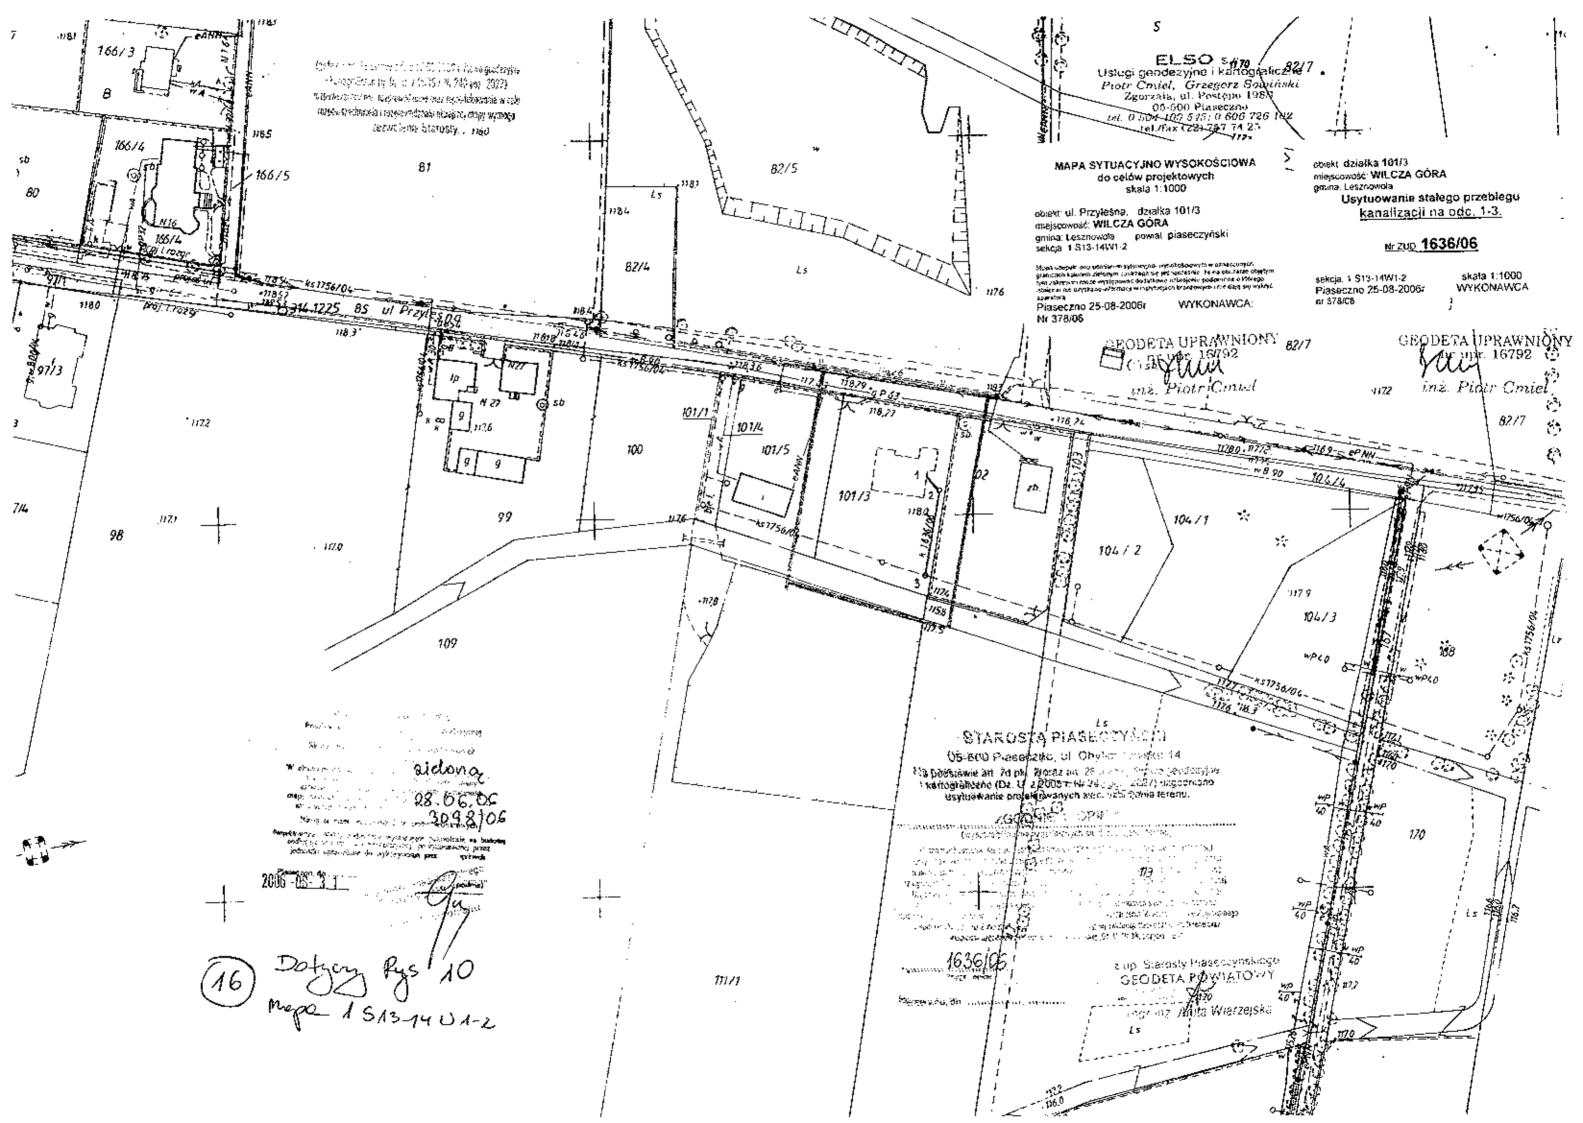


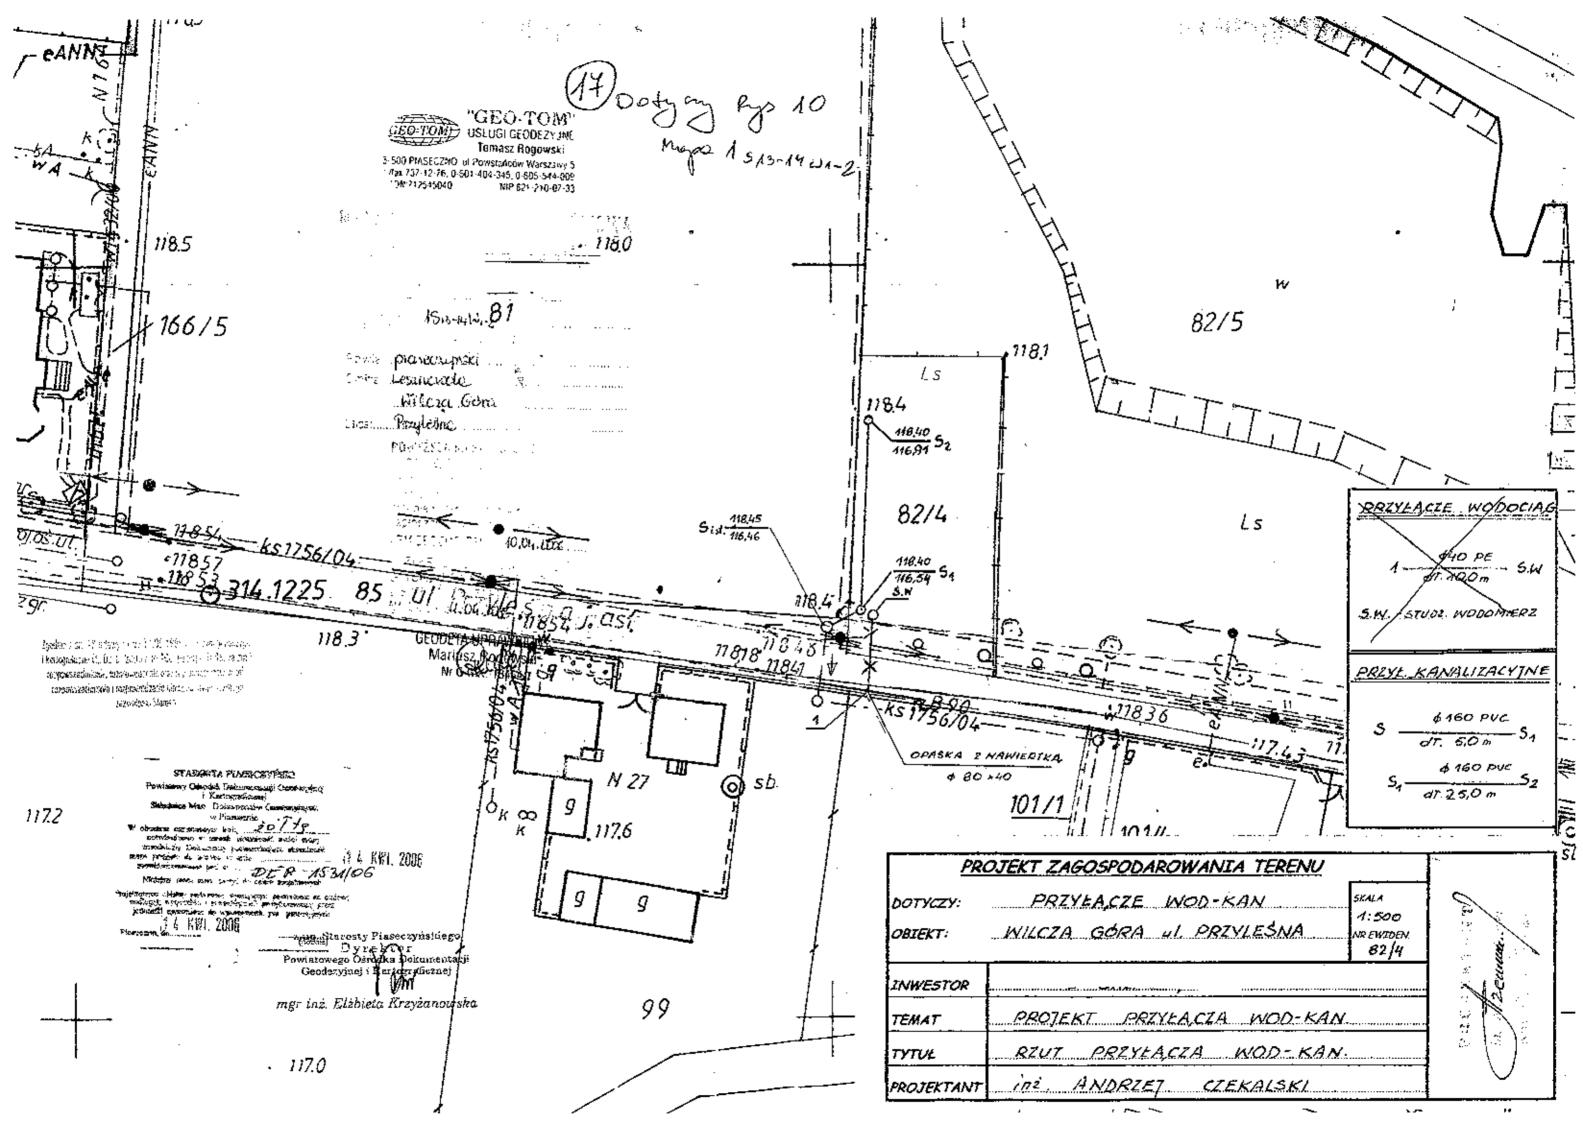



: .


) PROFIL PRZYŁA,CZA KANALIZACY].

001:1	20	KANALIZACTA GRAWITAC & 200 PUC NO. ZUD 1766/04	SEUDNIA REWITYDIA	JIZYJWA & 1000 "TEGRA"				STUDNIA REMIZYDNA & 1000 "TEGRA"
RZĘDNA	TERENU ;		448,40	448.40		_		04'81
RZĘDNA D	NA KANAŁU		440,46 418,40	46.54 40				146.91
ZAGŁE	BIENIE	•	4.64	4.86				64%
SPADEK	MATERIAŁ		_		1,5%		60 PV	
ODLE	ноścī		<u>و</u> څ	80		25,0		30.0

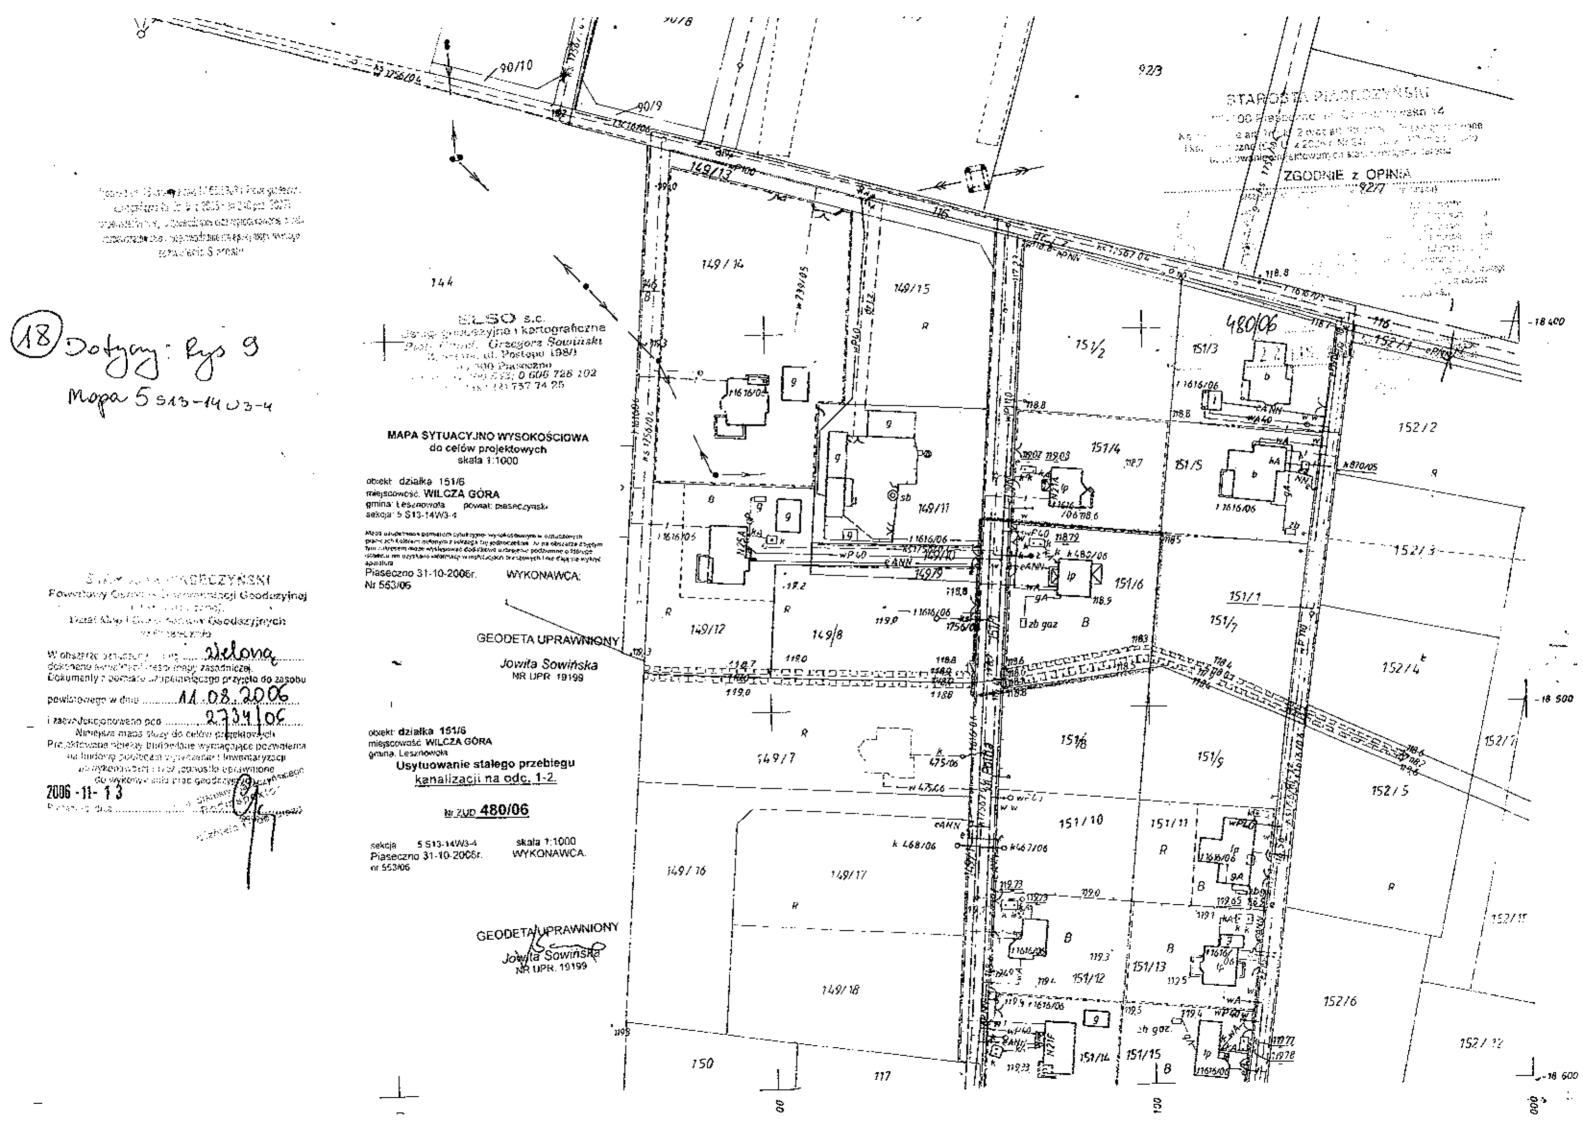


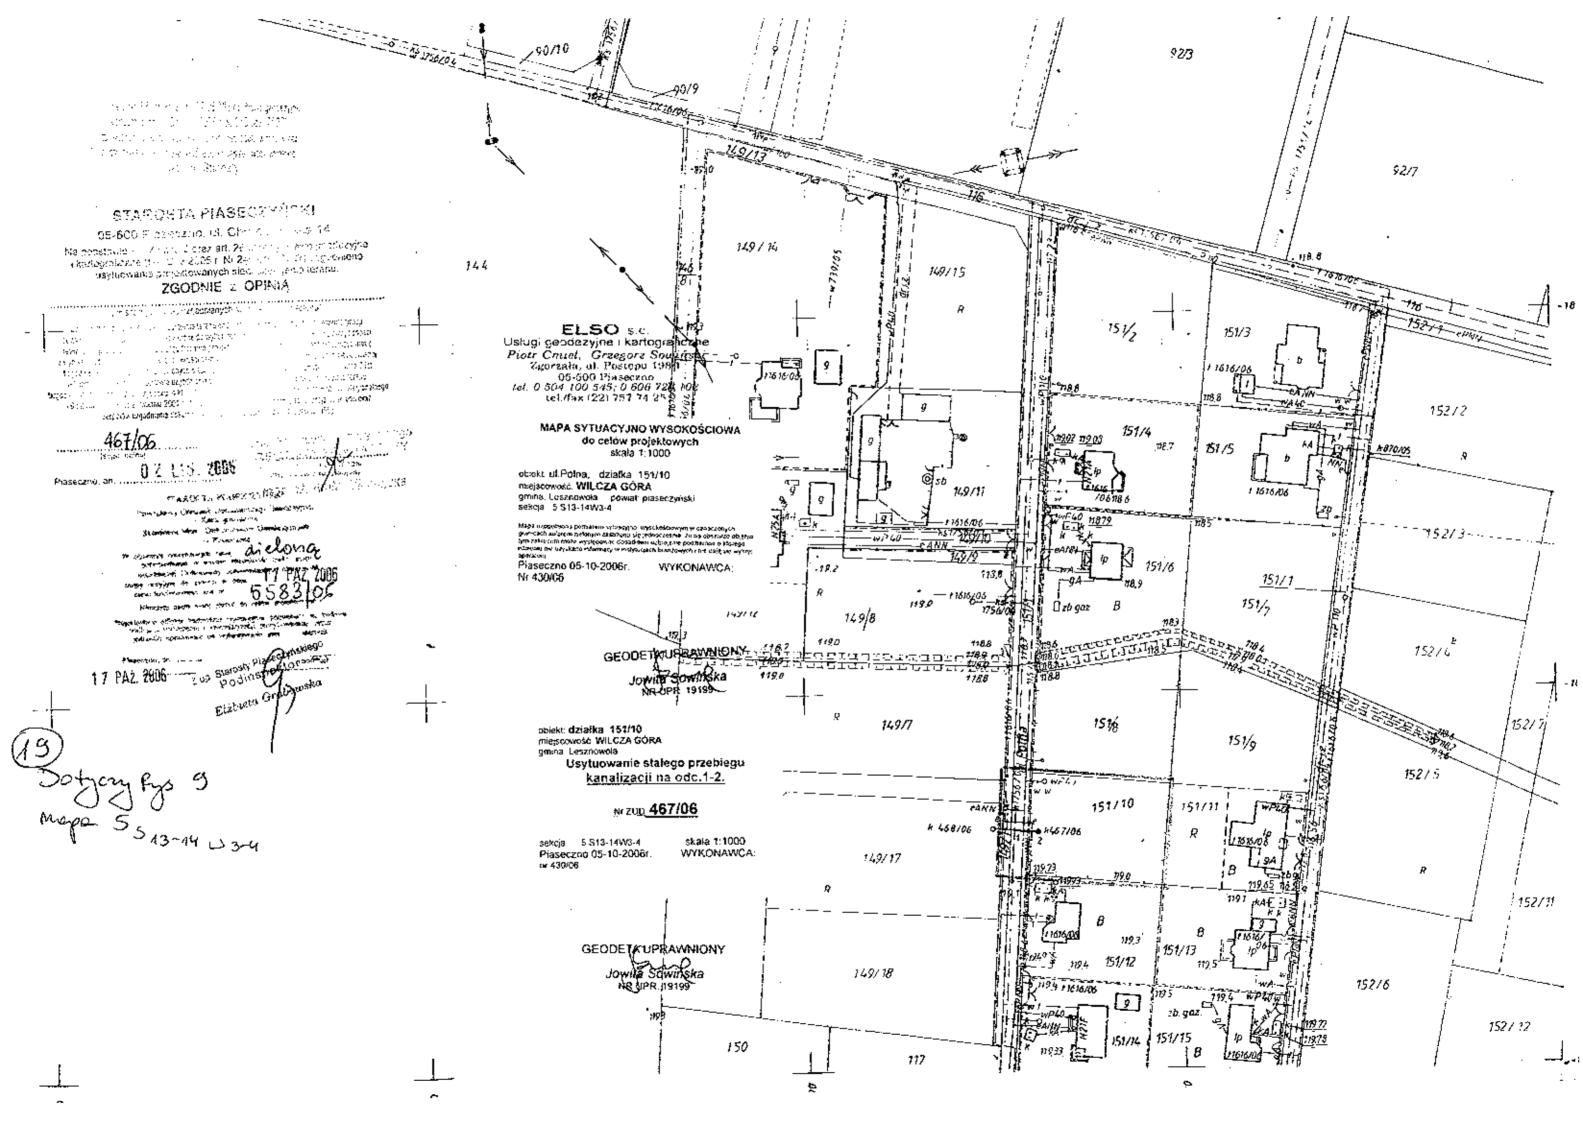


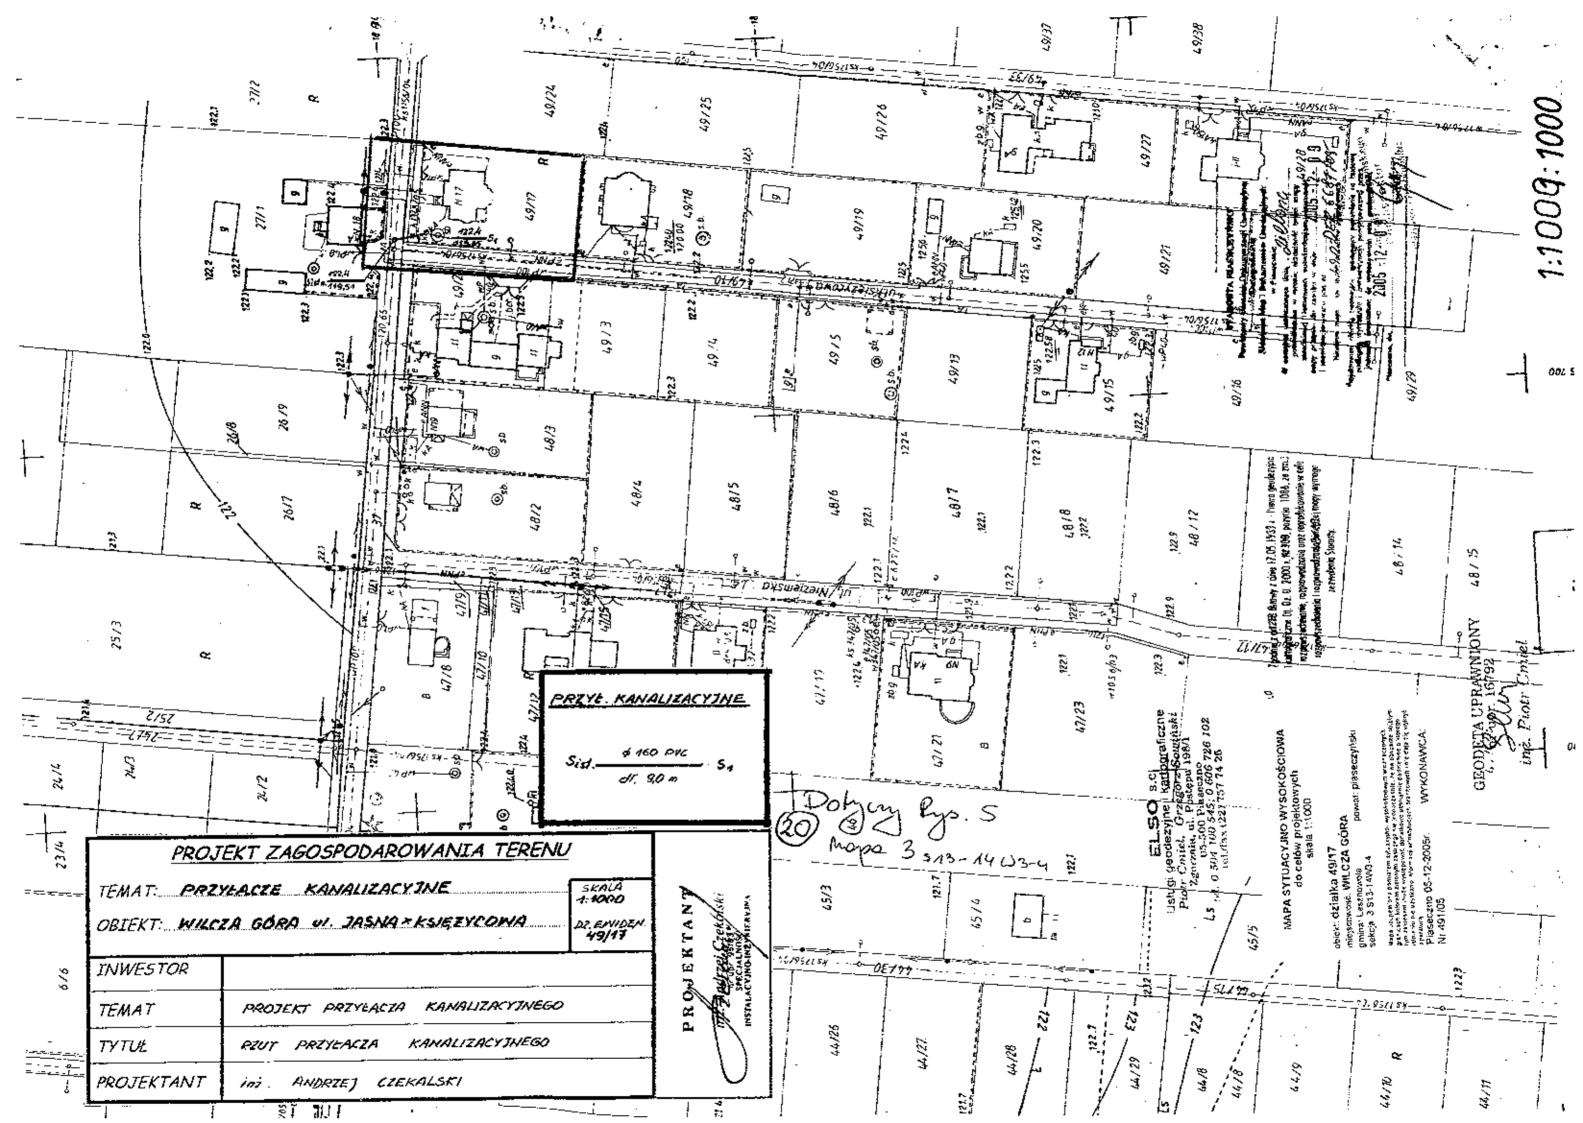

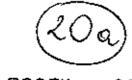

PROFIL PRZYŁĄCZA KANALIZACYJNEGO

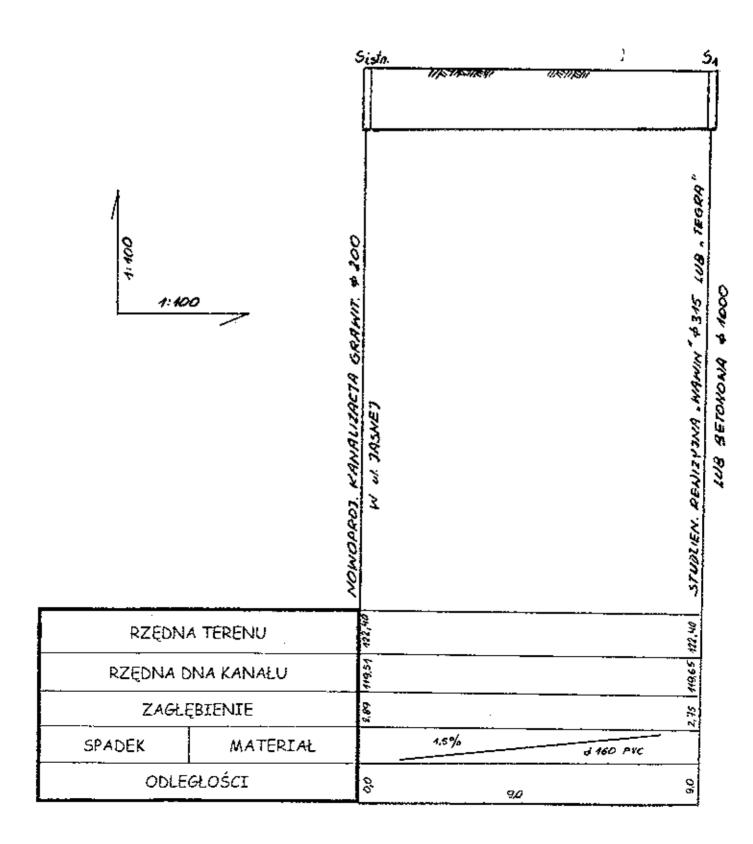

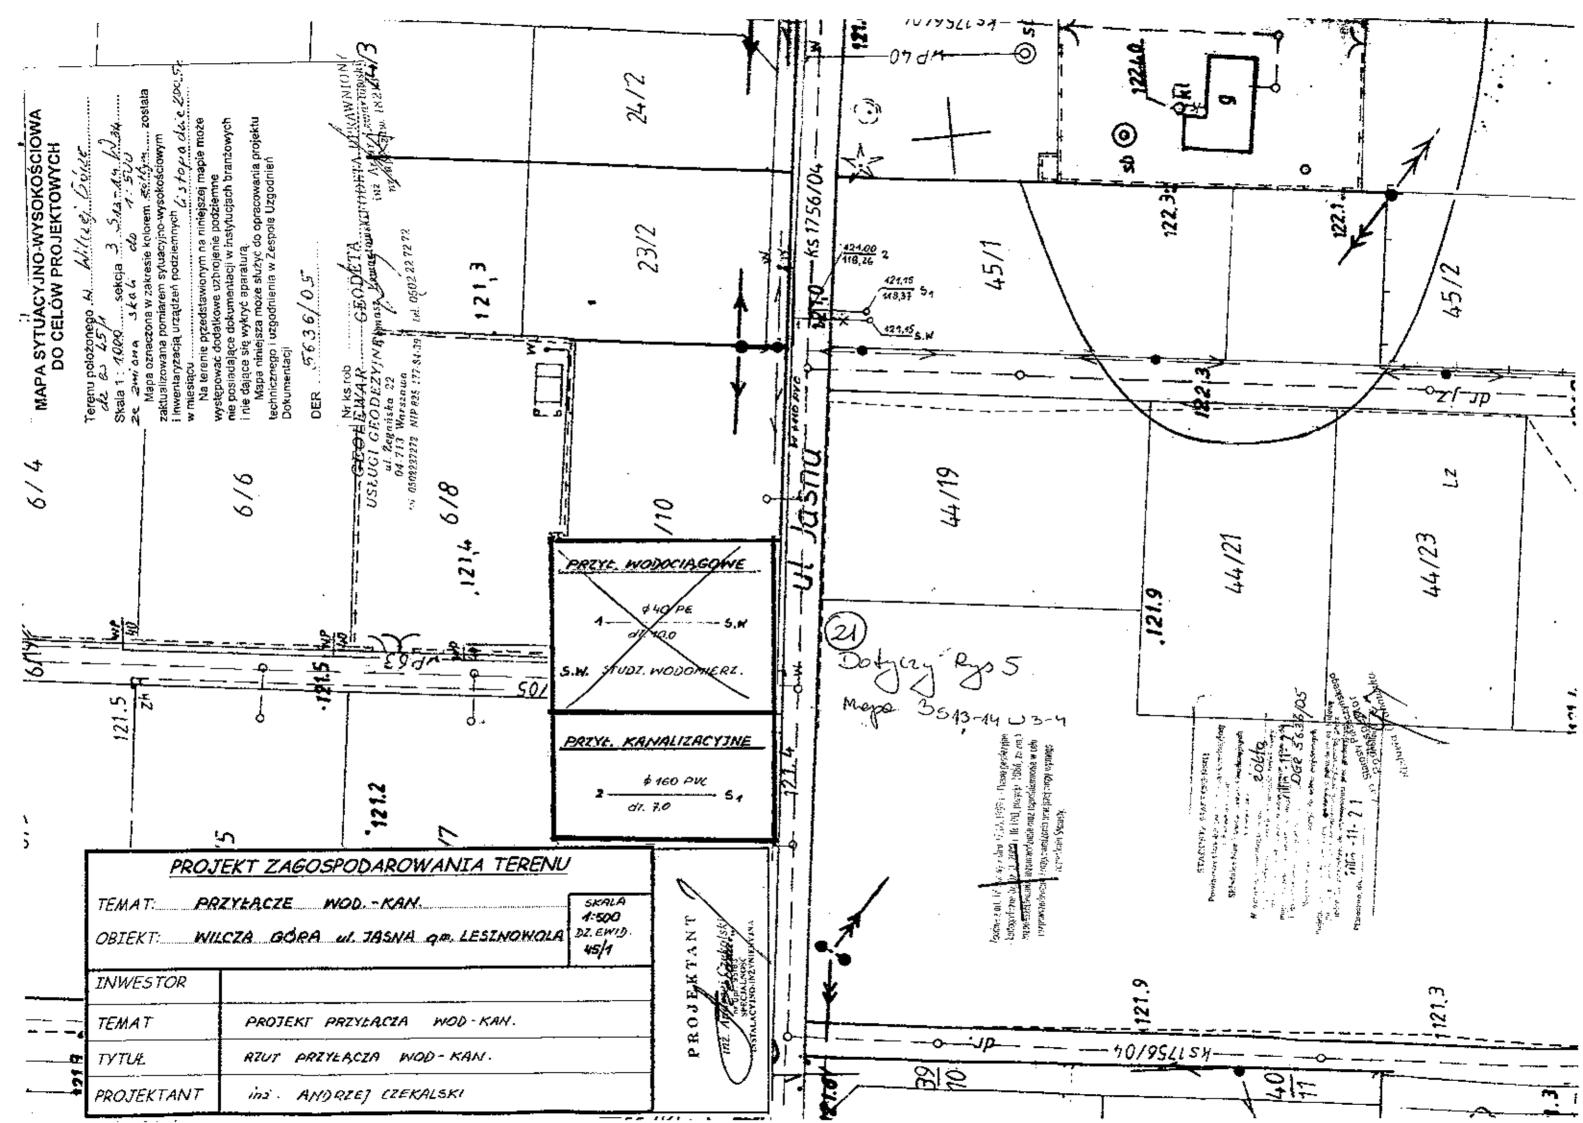


PRZYŁĄCZE KANALIZACYJNE

210		2	CARMICA SZIAŁKI *	STUDZIENKA PENIZYJWA BETON, 6 1000 LUB "TEGRA"
RZĘDNA	A TERENU	121.00		121,15
RZĘDNA D	NA KANAŁU	71816		1837
ZAGLE	BIENIE	Z.74		2,78
SPADEK	MATERIAL	1/.5	9/6 \$ 160	O PUC
ODLE	GLOŚCI	0.0	7.0	97



122,01 T-1 121,0 120,0 119,0 PODSYPKA Z PIASKU Gr.20cm 118,0 117,0 1:100 116,0 115,9 114,0 113,0 112,0 111,0 110,0 RZĘDNE TERENU ISTNIEJĄCEGO RZĘDNE OSI RUROCIĄGU ZAGŁĘBIENIE 1,5% SPADKI ODLEGLOŚCI [3,0 13,0 DŁUGOŚĆ TRASY MATERIAL RURY KANALIZACYJNE PVC-U KLASA S Ø 160X4,7 DROGA ZIEMNA NAVIERZCHNIA ISTNIEJĄCA ZIEMIA


TÉCH	·SAN	Elwira Hendze	Į.	<u> </u>			
Nazwa opracow Adres,	vania:			dz. 499 na u za Góra, gm.	l. Jasnej Lesznowola.		
Nazwa rysunku	:	Profil przyk	analika do dz	39/3		i ina si	
Projektował:	rngr in	ž Elvora Hendzel	U рг.	St 553/86	Podpis	FMA	
		Warszawa , paździemik 2	008		Skala: 1:100/1:100	Nr rys. 2	-

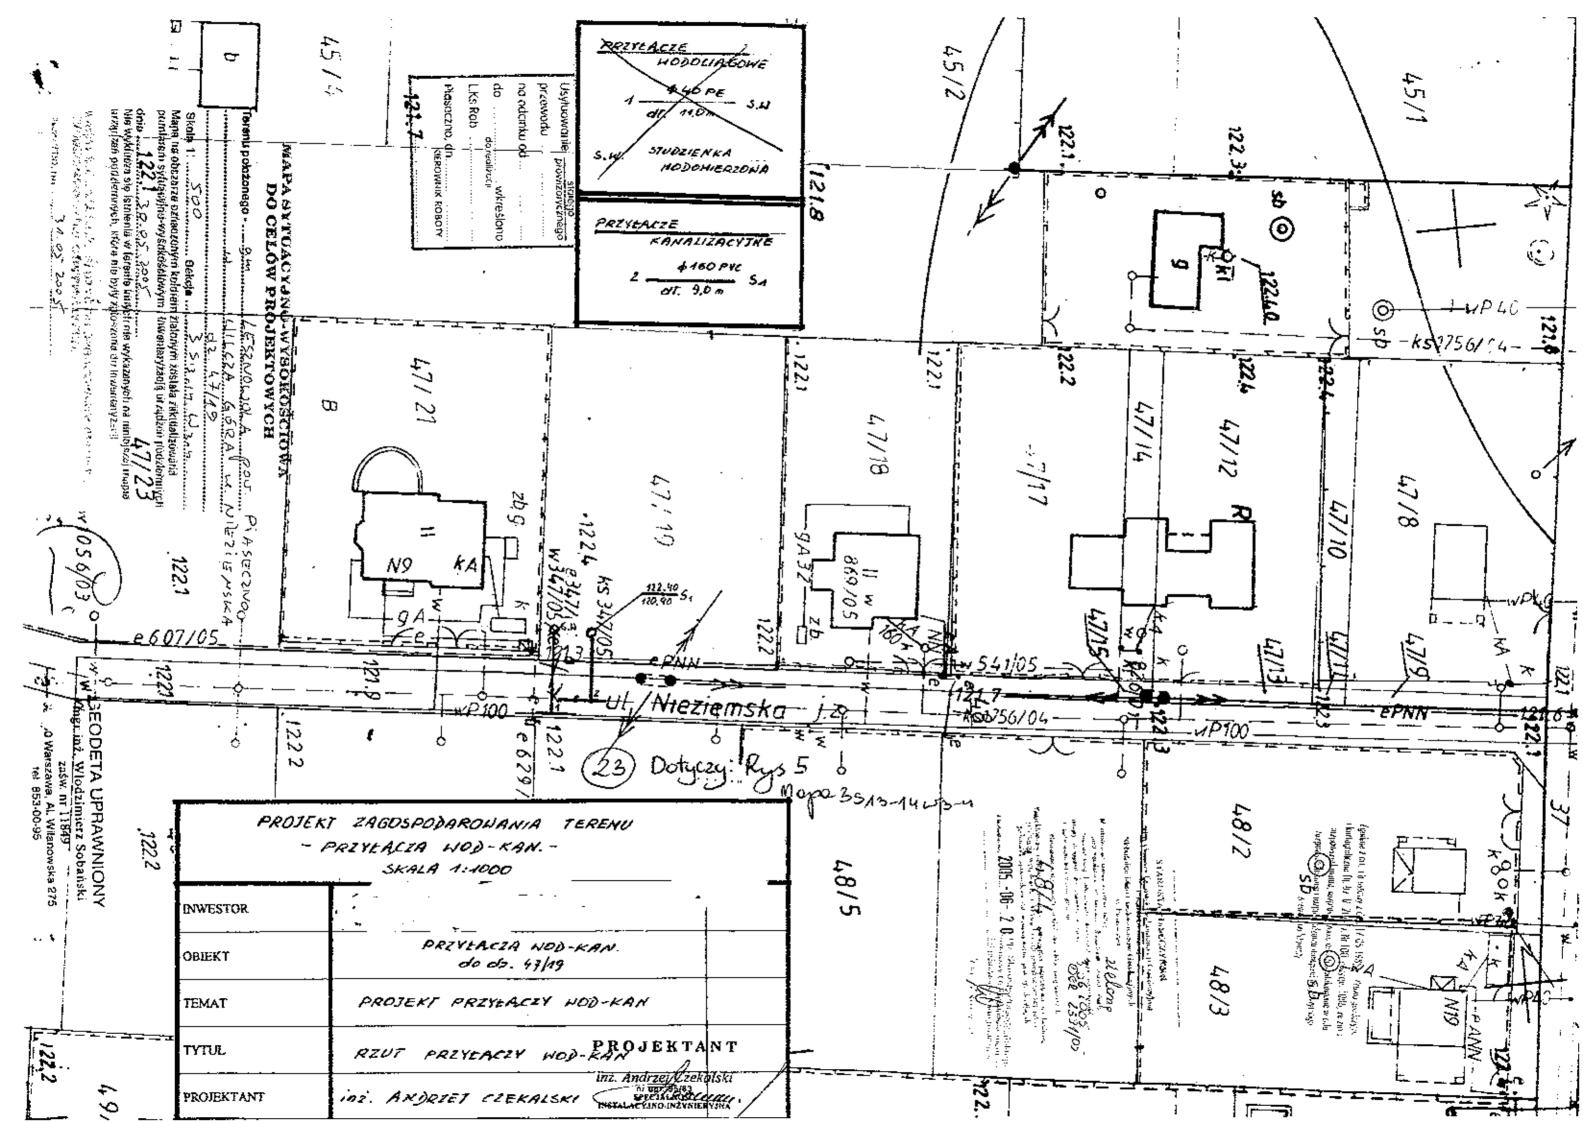





LIWAGA: ZAGLEBIENIE I SPADKI ZAPROJEKTONANE ZGODNIE Z NYTYCZNYMI PROJEKTONYMI. NIELKOŚCI FAKTYCZNE OKREŚLIĘ UNZGLĘDI DANE ZANARTE N KANALIZACJI PROJEKIONANEJ Z.U.J. 1456/04


1:200 4:200 x 150	KANALIZACIA PROTEKT +300 PVC Z.U.D. 1756/04/		STUDZIENKA KENIZVINA 4 4300
RZĘDNA TERENU		122.50	122.40
RZEDNA DNA KANALU		20.75 37.	40.0
ZAGŁĘBIENIE		1.64	1,5
SPADEK MATERIAL		4.5% \$160 PVC	
OOLEGLOSCI		8 9,0	9.0

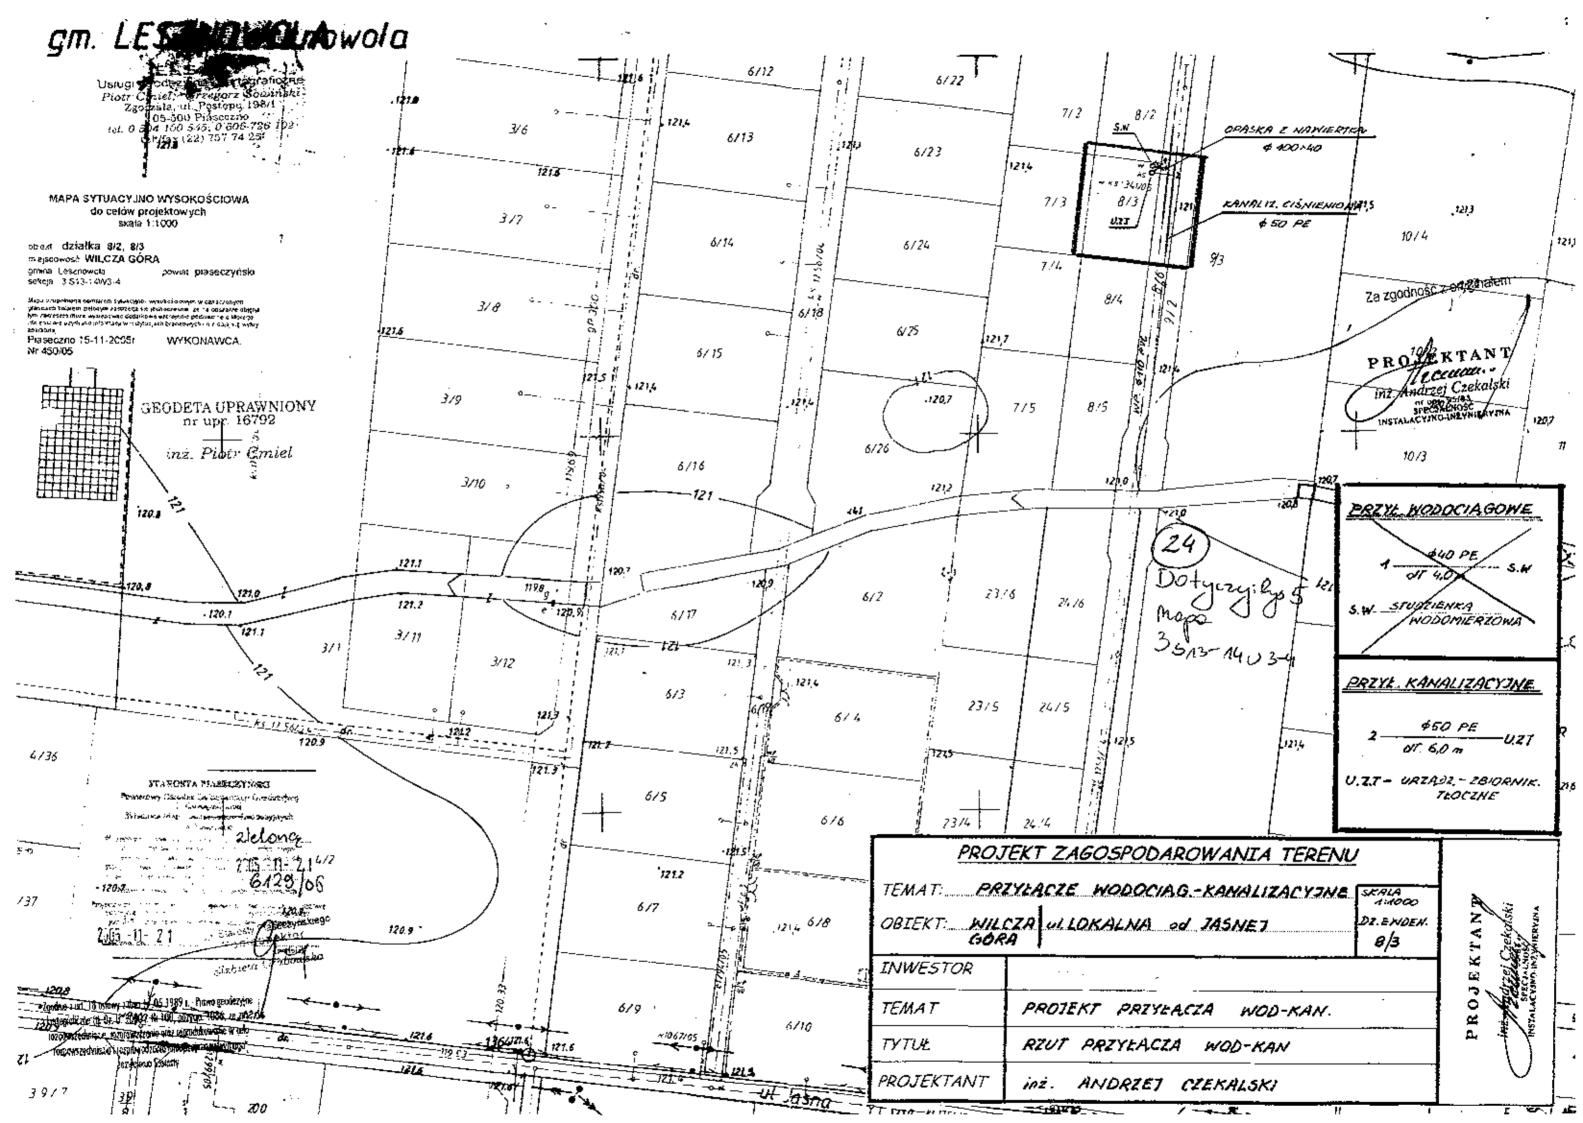


PROFIL KANALIZACII CISMIENIOWEI

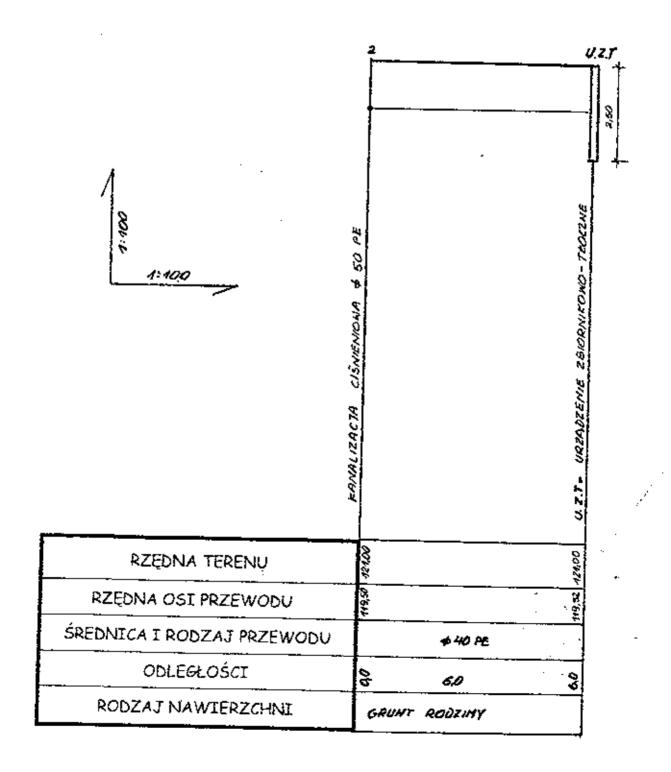


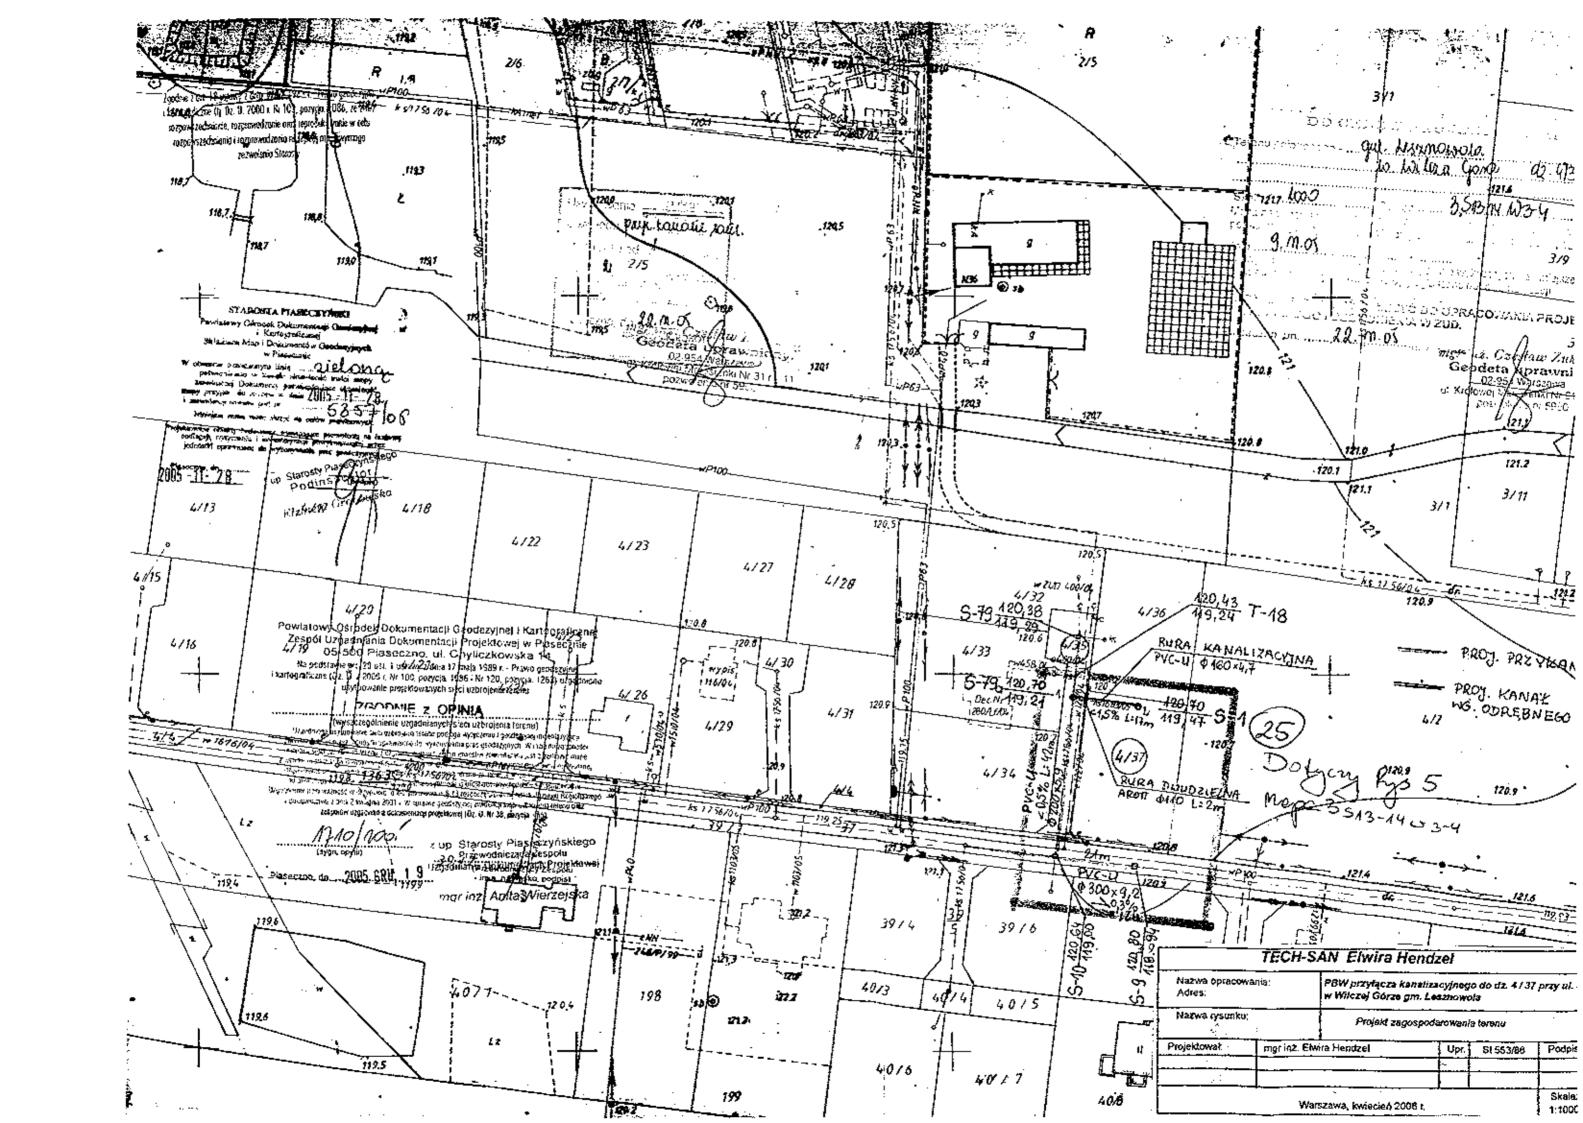


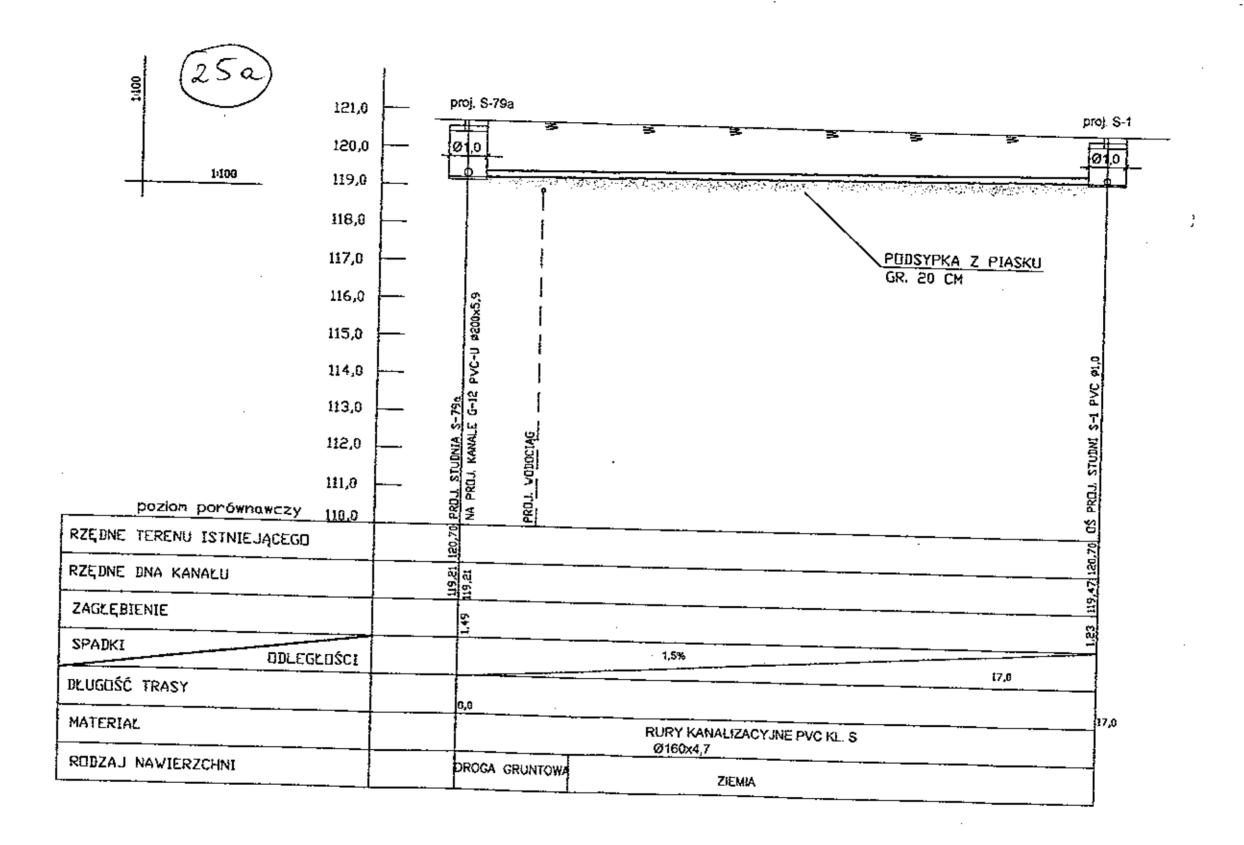



		SAN Elwira H	remozer			
Nazwa opraco Adres:	wania;	PBW przyłącza k w Wilczoj Górza	analizacyjneg gm. Lesznowo	o do dz. 4/37	przy vl. J	2:
Nazwa rysunki	r	Profil przyk	an el ika			-
Projektował;	mgr inż. E	iwira Henozel	Upr.	St 553/86	Podpis	Ę
			 -∔‡	· <u>-</u>	<u> </u>	L
		·· 				L
					Skala-	Ī

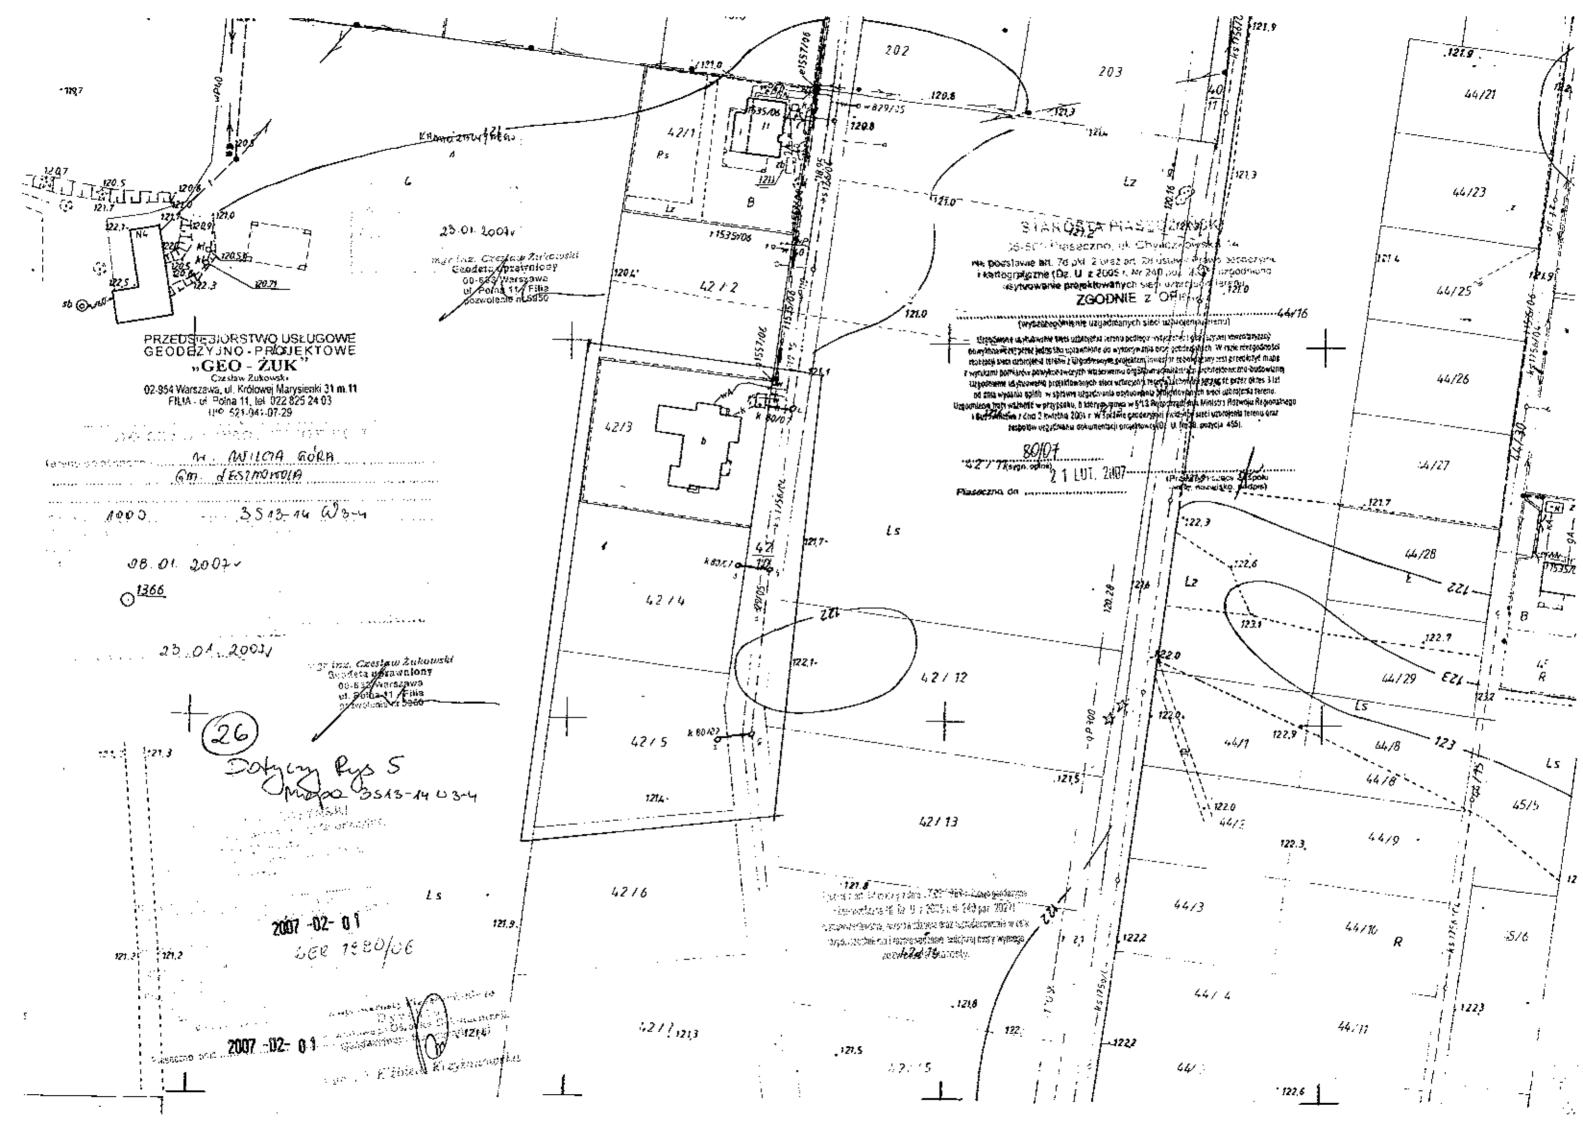

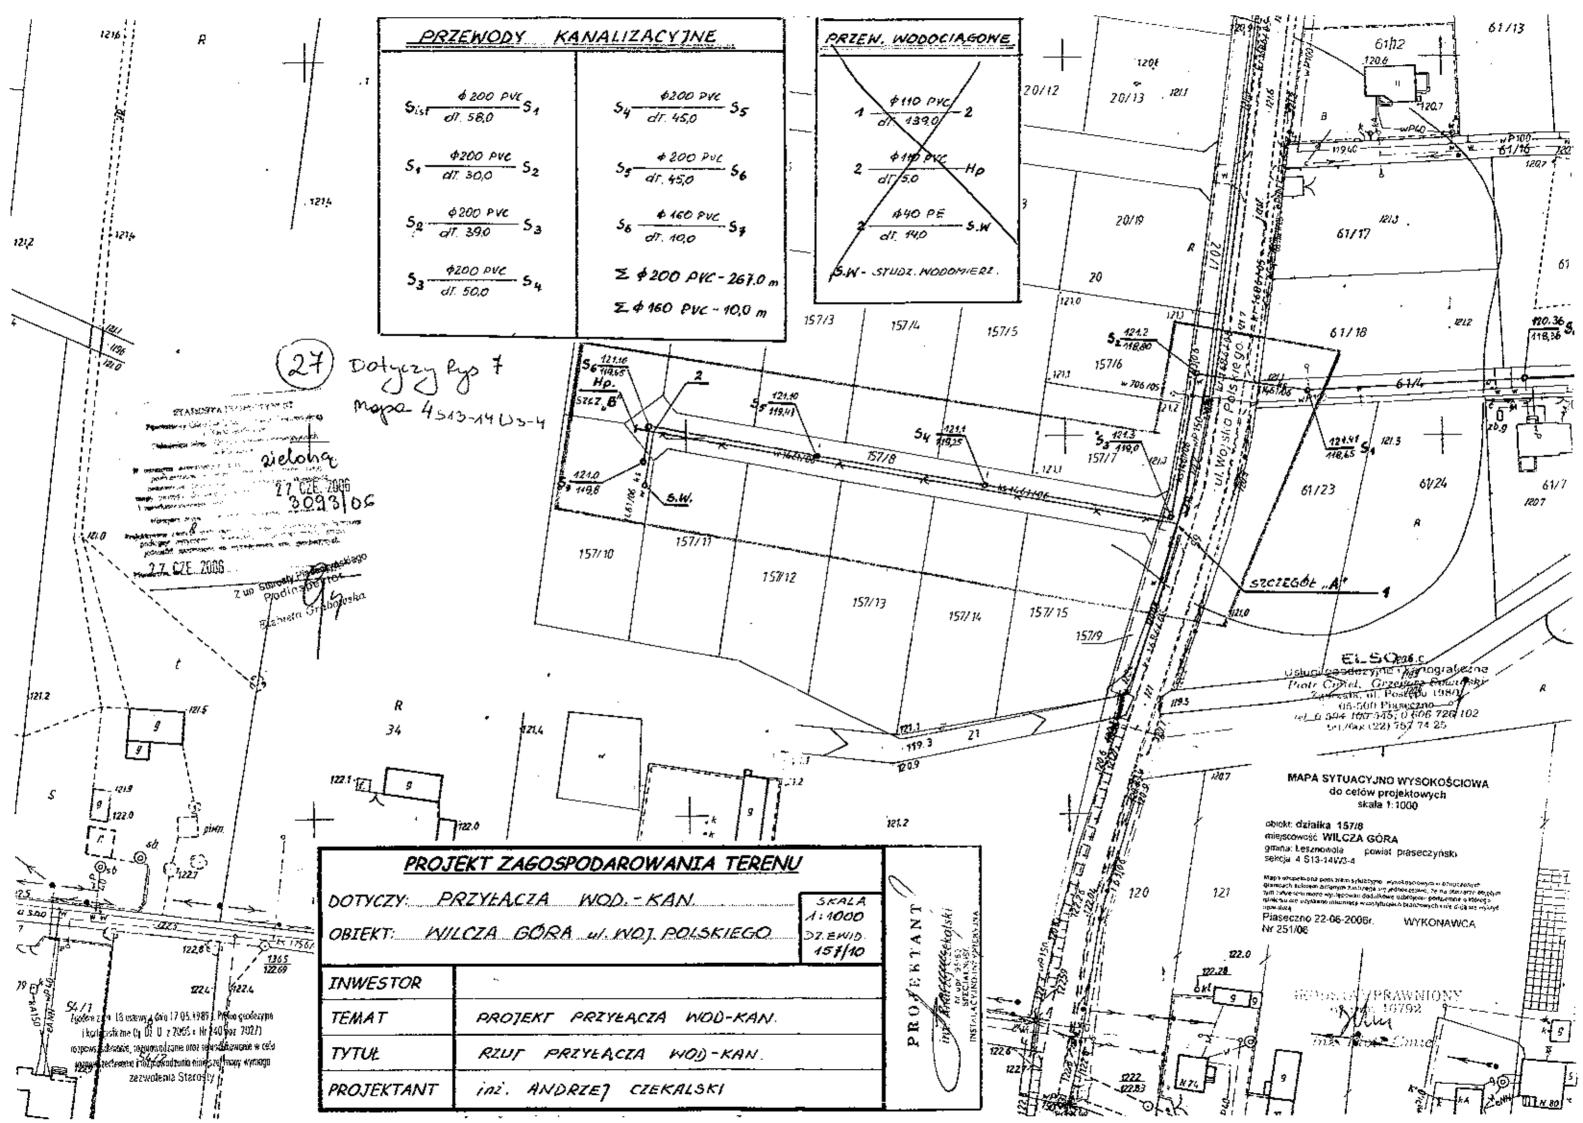

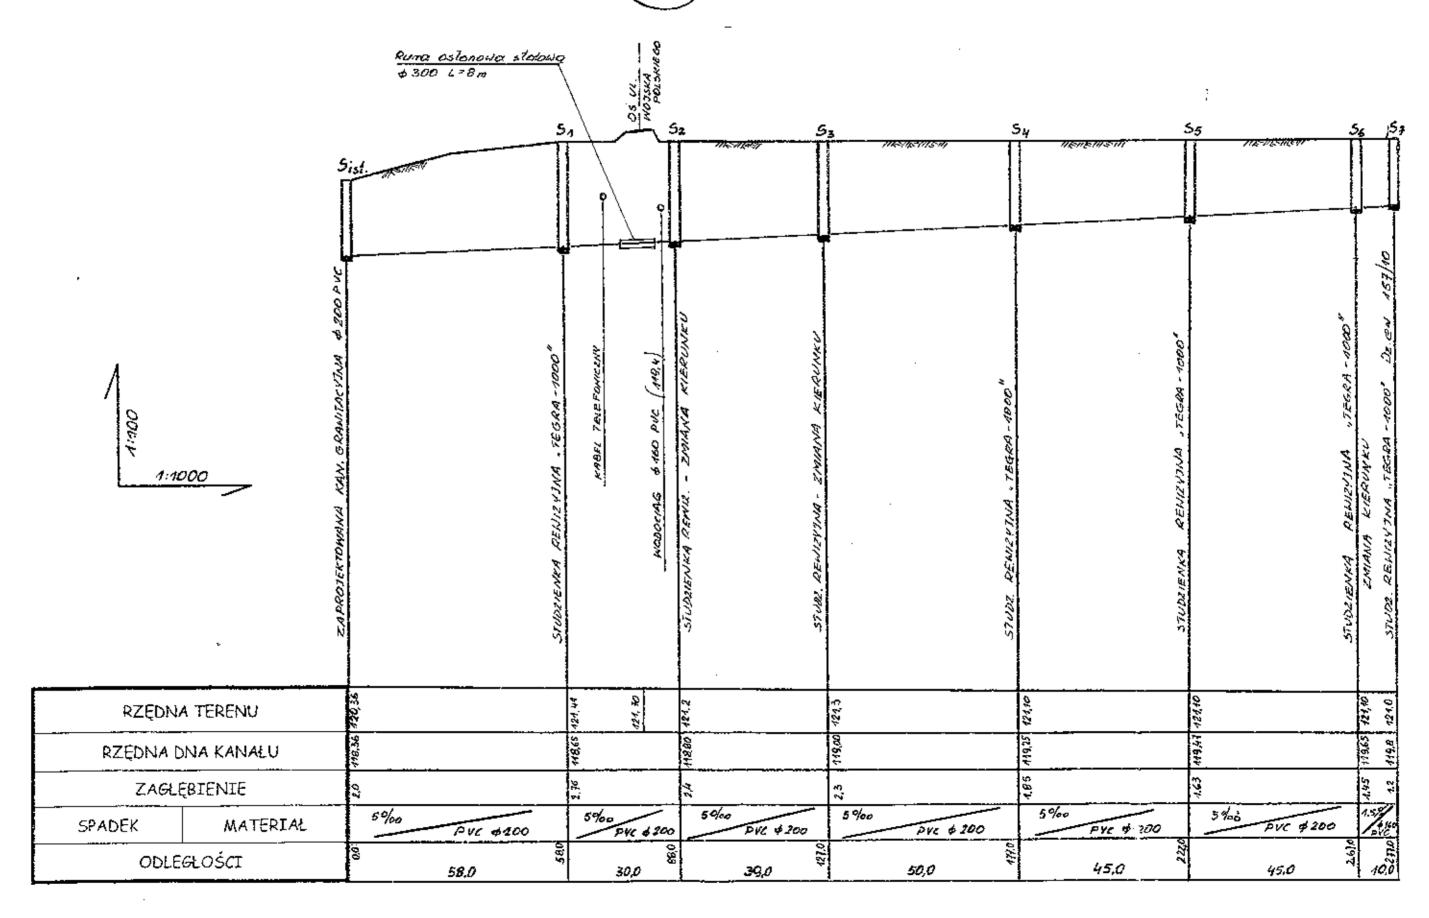


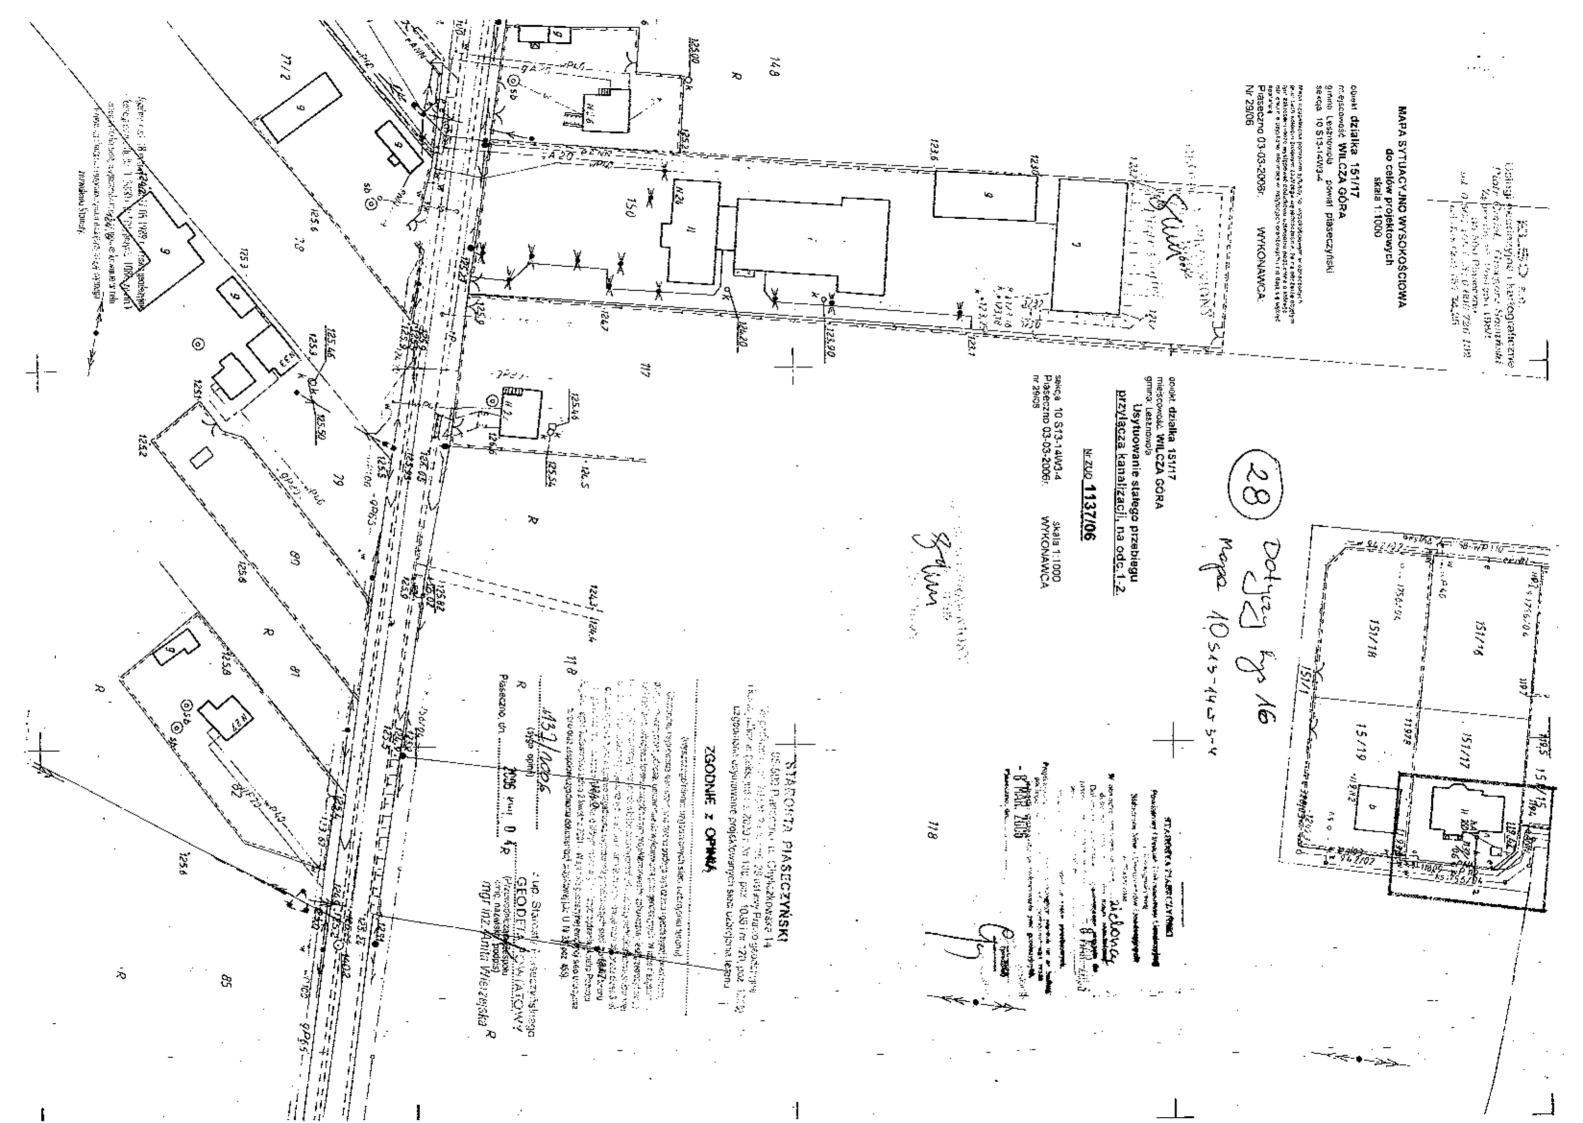

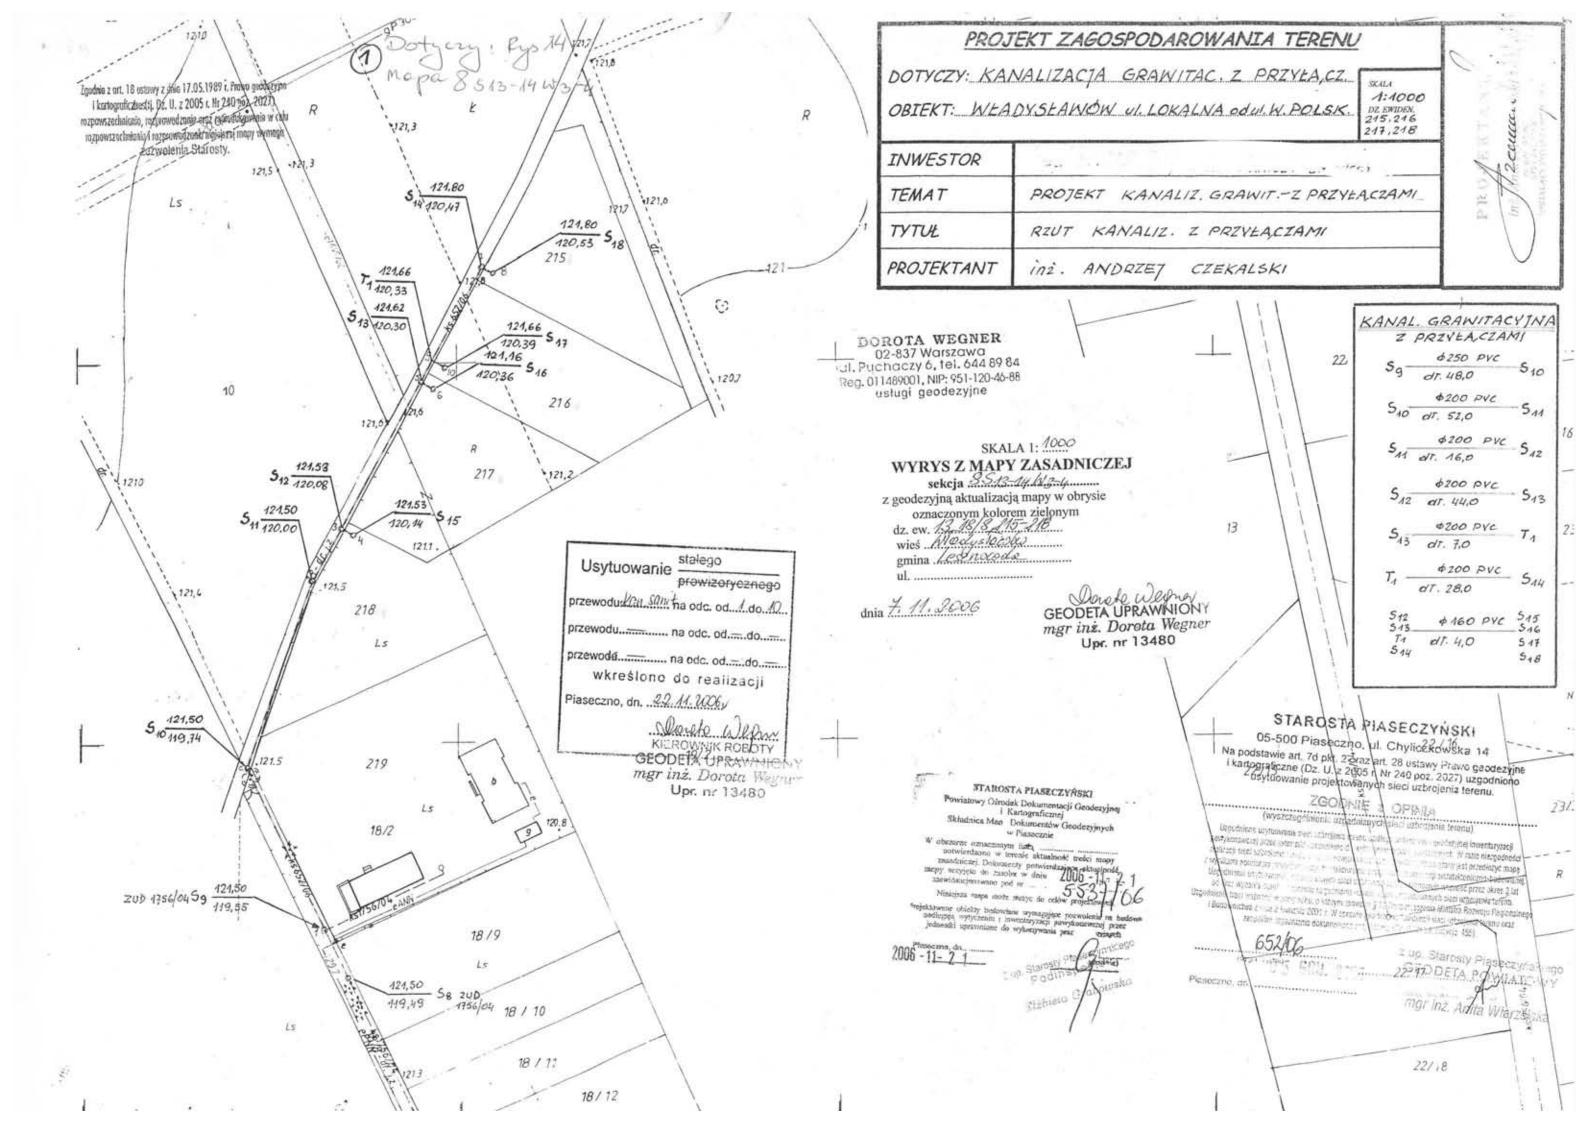

PROFIL KANALIZACJI GRAWITACYJ. Z PRZYŁA,CZAMI

se /ou	5g 540	0	S ₄₁ '5 ₁₂	54	3 T ₄	544 542 545	S13 S46	T1 547 S14 S18
STUDNIA REWIZYJNA \$ 1000 "TEGRA" "40. 200 1158	STUDNIA REWIZYTHA \$ 1000 "TEGRA"	ZMIANA KIERUNKU	STUDNIA REWIZ. & 1000 "TEGRA"" ZMIANA KIERUNKU STUDNIA REWIZ. & 1000 "TEGRA" ODGAŁ. DO DZ.EW 218	STUDNIA REWIZ. & 1000 "TEGRA" OBGAL. DO DZ. EM. 217	TUDNIA REWIZ, & 1000, TEGRA" - ODGAL, DO DZ.NR. 216	00GAt. DO D2.EN. 215 STUD. RENIZ, \$1000,,TEGRA" D2.EW 218	57UD. REWIZ. \$ 1000 "TEGRA" 02.EW 217	5TUD. REWIZ. & 4000 "TEGRA" DZ.EW. 216 5TUD. REWIZ. & 1000 "TEGRA DZ.EW. 215
RZĘDNA TERENU	15 121,50 W 121,50		0; 121,50	0.427.62		120,08 121,54	52 4,32 420,30 421,62 52 4,26 420,36,424.62	58 1,27 120,33 121,66 1,27 120,39 121,66 58 5, 4,3 3 120,47 121,8 58 1,27 120,53 121,8
RZĘDNA DNA KANAŁU	nt 644	*: e3	120,08	420,30		120,0	A20,3	120,4 120,4 110,3
ZAGŁĘBIENIE	4,95		1,46	432	1,33	947	4,32	1,27
SPADEK MATERIAŁ	4%0 \$250 PVC	5%0		\$ 200 PVC		95" 15 Jour	1.5 / Serve	1.5 / 500 1.5 / 640 4400
ODLEGŁOŚCI	00 46.0	52,0	16,0%	44,0	28 ' 261	40	4,0	4,0 4.0

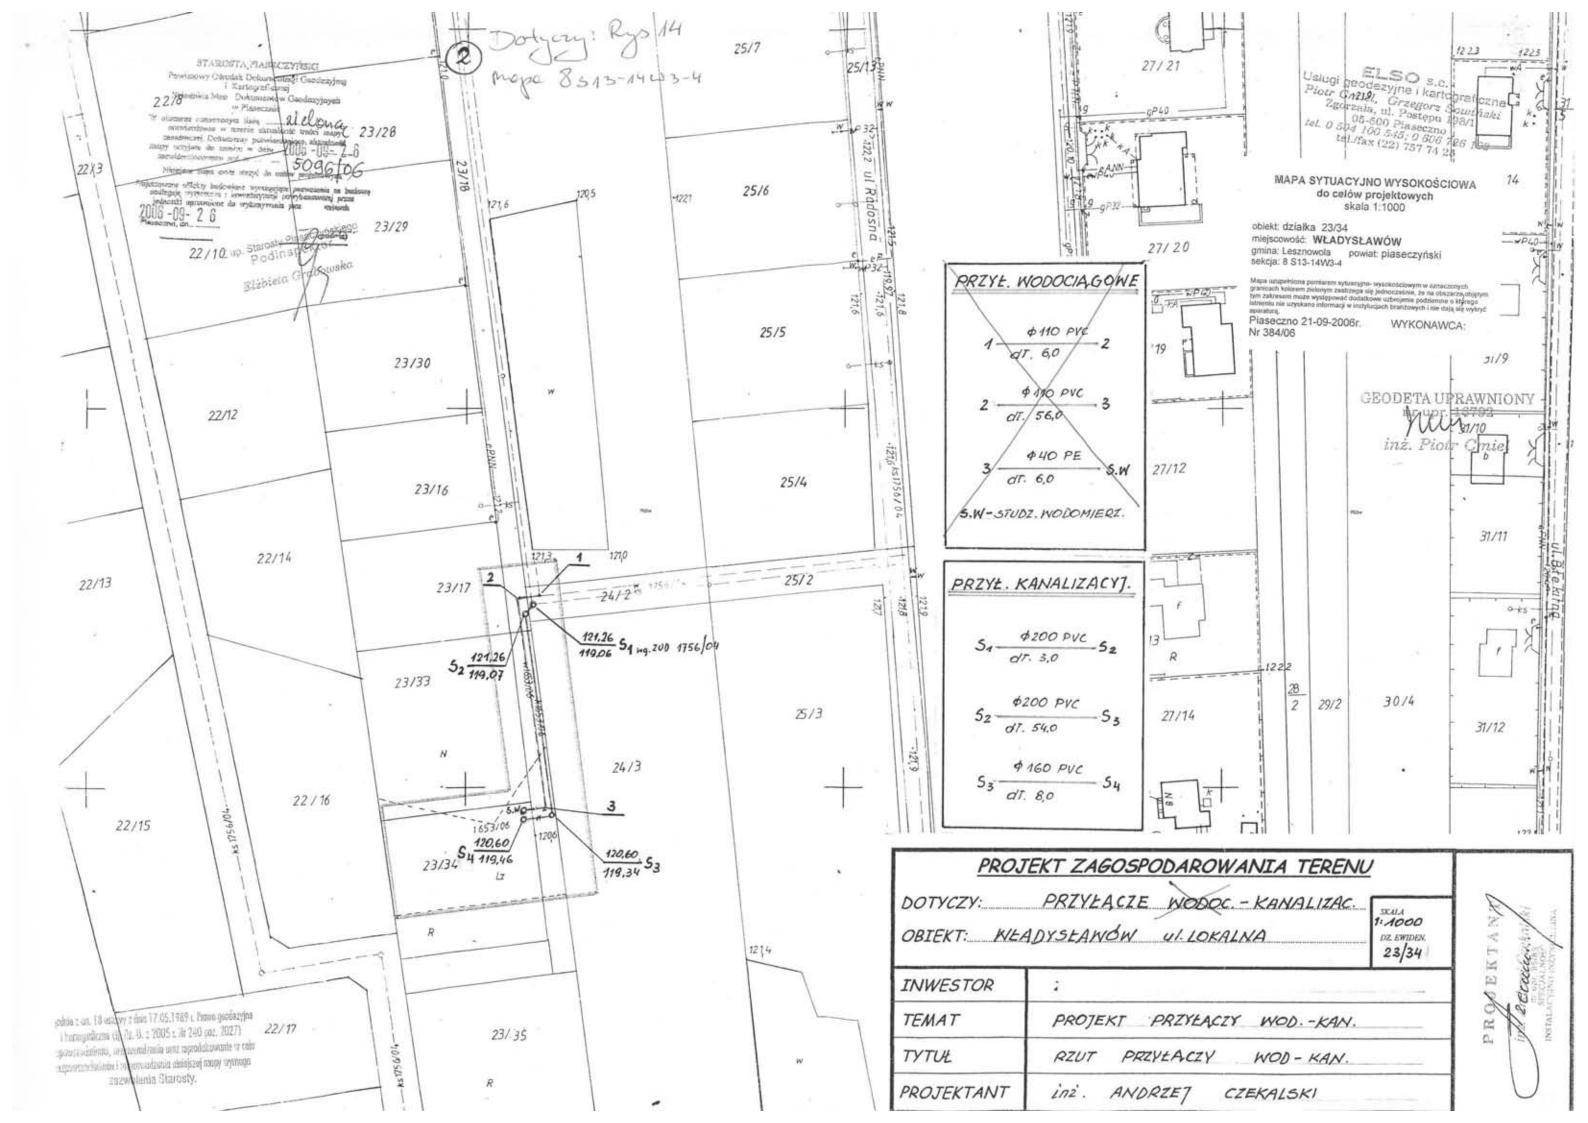

PROFIL PRZYŁA,CZA KANALIZACYJNEGO

		5,	2		53
1.400		STUDIENKA PE #1000, TEGRA"	LMANA KIERUNKU	STUDZIEN, REWIZYJNA \$ 4000 DE "TEGRA"	7E7
RZĘDNA	A TERENU	121,26		120,60	
RZĘDNA D	NA KANAŁU	906W		11934	95611
ZAGŁĘ	BIENIE	2,2		1,26	1,44
SPADEK	MATERIAL	594	5900 PVC		1,5% 4160
ODLEG	łoś <i>c</i> i	3,0	54,0		8,0

STAROSTA FLANCE - TURK!

Na podstawie art. 7d pkt. 2 oraz art. 2d ustawy Prawo geodesy, no i kartograficzne (Dz. U. z 2005 r. Nr 240 poz. 2027) uzgodniono usytuowanie projektowanych sieci osprojenia terenu.

ZGODNIE Z OPINIÁ

(wyszczególnienie uzgadnianych sieci uzbrojenią terenu)

Uzgodnione ucytuowanie sieci uzbrojenia terenu podlego norozzaniu i geodezyjnej inwentaryzacji powykonawczej przez jednostki uprawnione do wykonywania prze ceodezyjnych. W razie niezgodności realizacji sieci uzbrojenia terenu z uzgodnionym projektem inwestor zobowiązany jest przedkażyć mapę z wynikami pomiarów powykonawczych włościwemu organowi administracji architektoriczno-budowianej. Uzgodnienie instrumenia projektowanych sięci uzbrojenia terenu zachownie wożność przez okce. 3 lat Uzgodnienie usytuowania projektowanych sieci uzbrojenia terenu zachowuje ważność przez okres 3 lut od dnia wydania opinii w sprawie uzgadniania usytuowania projektiwanych sieci udzojenia terenu.

Uzgodnienie traci ważność w przypadku, o którym mowa w § 13 Rozporządzenia Ministra Rozwoju Regionalnego. I Budownictwa z dnia 2 kwietnia 2001 r. W sprawie geodezyjnej swidencji sieci uzbrojenta terenu graz zespołów uzgaśniania dokumentacji projektowej (Dz. U. Nr 38. pozycja: 455).

E up. Statosty Plaseczyńsk GEODETA POVILATOW (Przewodnie "st Canaponi - imię, mazersko, podpia)

mgr inż. Anita Wierzejska

Zgodnie z art. 18 ustawy z dnia 17.05.1989 r. Prawa geodezyjne i karlograficzne (tj. Dz. U. z 2005 s. Nr 240 poz. 2027) rozpowszechnianie, rozprowodzanie oraz reprodukowanie w cela rozpowszechniania i rozprowadzania niniejszej mapy wymogo zezwolania Starosty.

STAROSTA PIASECZYŃSKI

Powiatowy Canada, Colomentery Geodezyjnej 1 Kertenelland

Craci Mac Co-construction chical styling ch

2007 -01- 25

120.1 208 100 119.8 211/1 120

KAMAUZACYMEND Piaseczno, dn 11.01.2001 KIEROWNIK ROBOTY

mgr inż. Czesław Zukowski Geodeta u zawniony 00-633 Harszawa ul. Polni 11 - Filia pozrolenie nr 5950

PRZEDSIĘBIORSTWO USŁUGOWE GEODEZYJNO-PROJEKTOWE

"GEO-ŻUK" Czesław Żukowski

02-954 Warszawa, ul. Królowej Marysieńki 31 m.11 FILIA - ul. Polna 11, tel. 022 825 24 03 NIP: 521-041-07-29

STREET, OF THE STREET, OF THE STREET, OF THE STREET, A DO CELOW PROJEKTOWYCH

M WHADYSHAWOW DEMIKA M2 209/1

185 13-14 W3-4

Magaine of the risk or assumption in the sense of all royal projects as ideal flowers. pemiaran syllandya- ya histotoyan Tinwaniaryang, urapitan podyaronyat


08 01. 2004 v

tile vyydunza niy i kirawita w tezudu wrygo nie wykaznych ne niniejszej mapie aragoral podulary pur more rule trity expressions do instantary and

TALES STREET IN A THE STREET OF SPRACOWANIA PROJEKTU COLUMN W ZUO.


14.01.2004 v

mgr inz. Czesław Zukowski Geodeta uprzyniony 00-633 Wytszawa ul. Pana 1 - Filip pozwolanie n 590

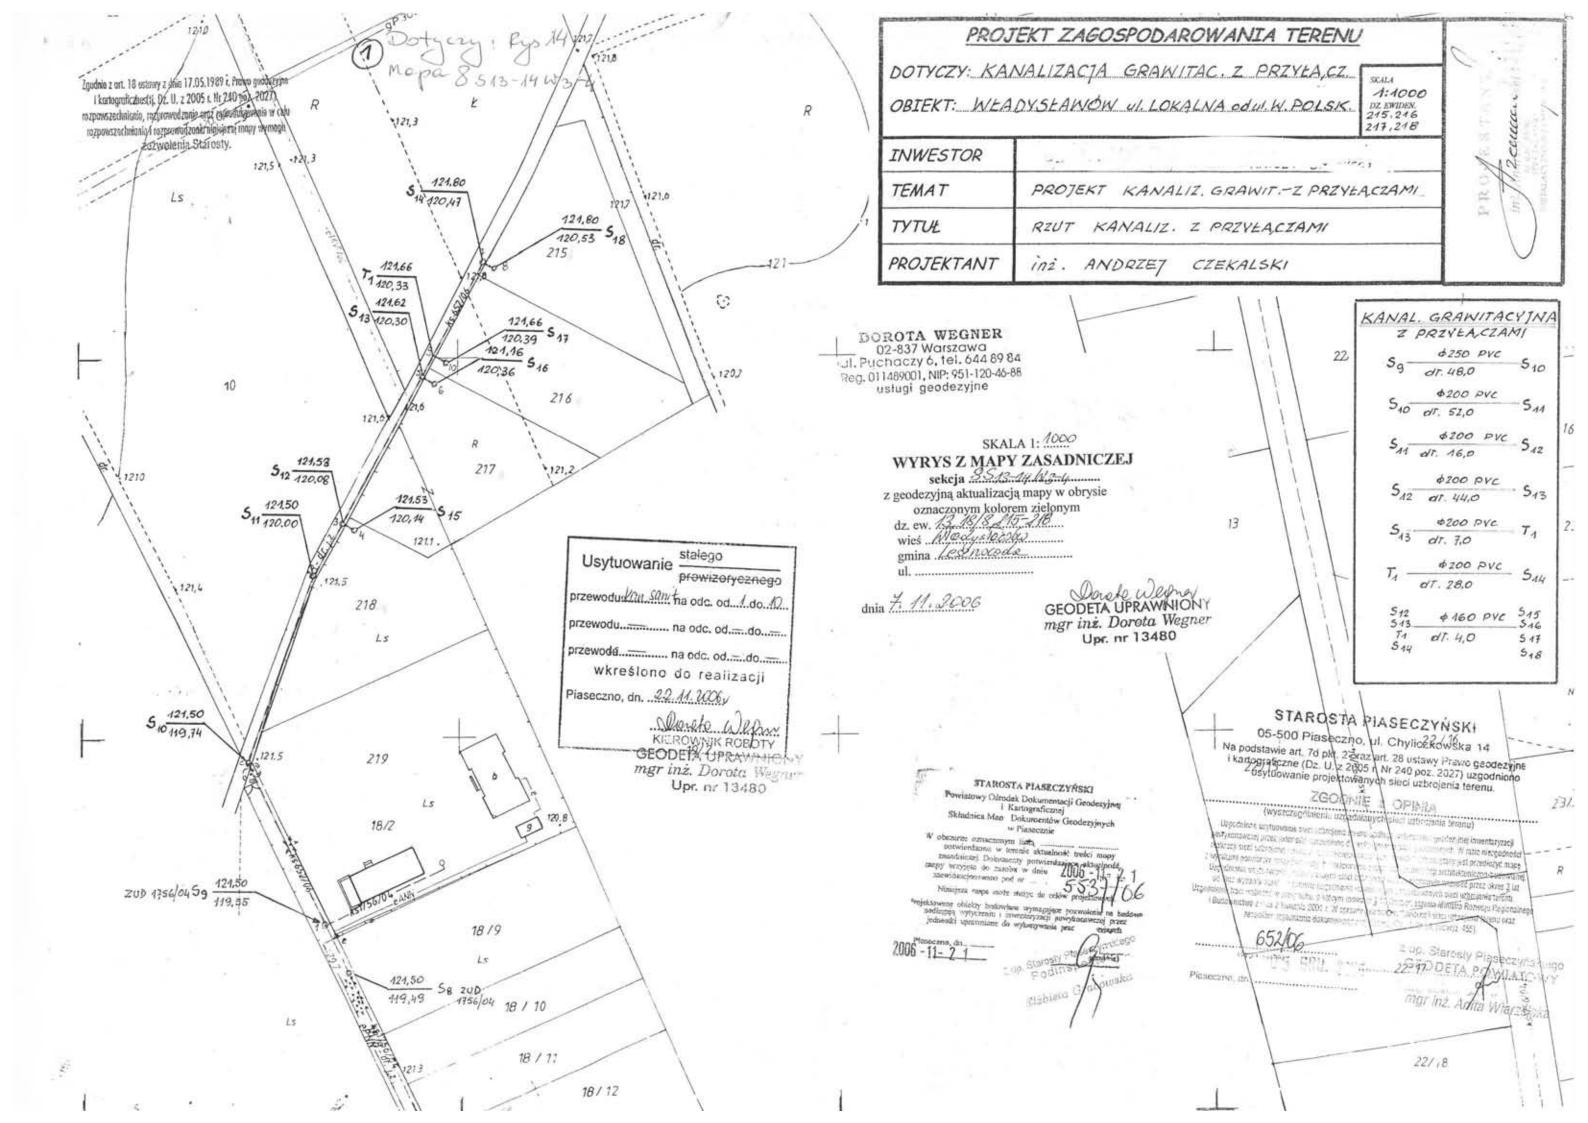

PROFIL KANALIZACTI GRAWITACYT. Z PRZYŁA,CZAMI

	59 510	S 41 5	512	5 T4 544	S ₁₂ S ₁₅	513 S46 T4 S17 S44 S4
1: 1000	STUDNIA REWIZYTNA \$ 1000 "TEGRA" 49.200 115 ZMIANA KIERUNKU	STUDNIA REWIZ. \$ 1000 "TEGRA" ZMIANA KIERUNKU STUDNIA REWIZ. \$ 1000 "TEGRA"	STUDNIA REWIZ. & 1000 "TEGRA" ODGAL. DO DZ, EW. 217	STUDNIA REWIZ, & 1000", TEGRA" - ODGAL, DO DZ.NR. 246 STUDNIA REWIZ, & 1000 ", TEGRA" ODGAL, DO DZ.EN. 215	STUB. REN/2. \$1000,TEGRA" DZ.EW 218	STUB, REWIZ, & 1000 "TEGRA" 02.EW 217 STUB, REWIZ, & 1000 "TEGRA" DZ.EW, 216 57UB, REWIZ, & 1000 "TEGRA DZ.EW, 215
RZĘDNA TERENU	424,50	121,54 121,54	124,62	121	421,54	121,62 121,66 121,66 121,66
RZĘDNA DNA KANAŁU	419,74 419,74	120,0;	120,30	120,47	120,08 121,	120,30 121, 120,36,121, 120,39 121, 120,47 121, 120,53 121,
ZAGŁĘBIENIE	1,95	4,50	4.32	1,33	144	4,32
SPADEK MATERIAŁ	4%0 \$250 PVC -	5%00	\$ 200 PVC		15000 15000	095 5 4,32 420,30 424, 095 5 4,35 120,39 424, 055 7,27 120,39 424, 058 5 4,27 120,59 424,
ODLEGŁOŚCI	984	52,0	44,0 7,0	28 ' 0'56)	40	4,0 4,0 4,0

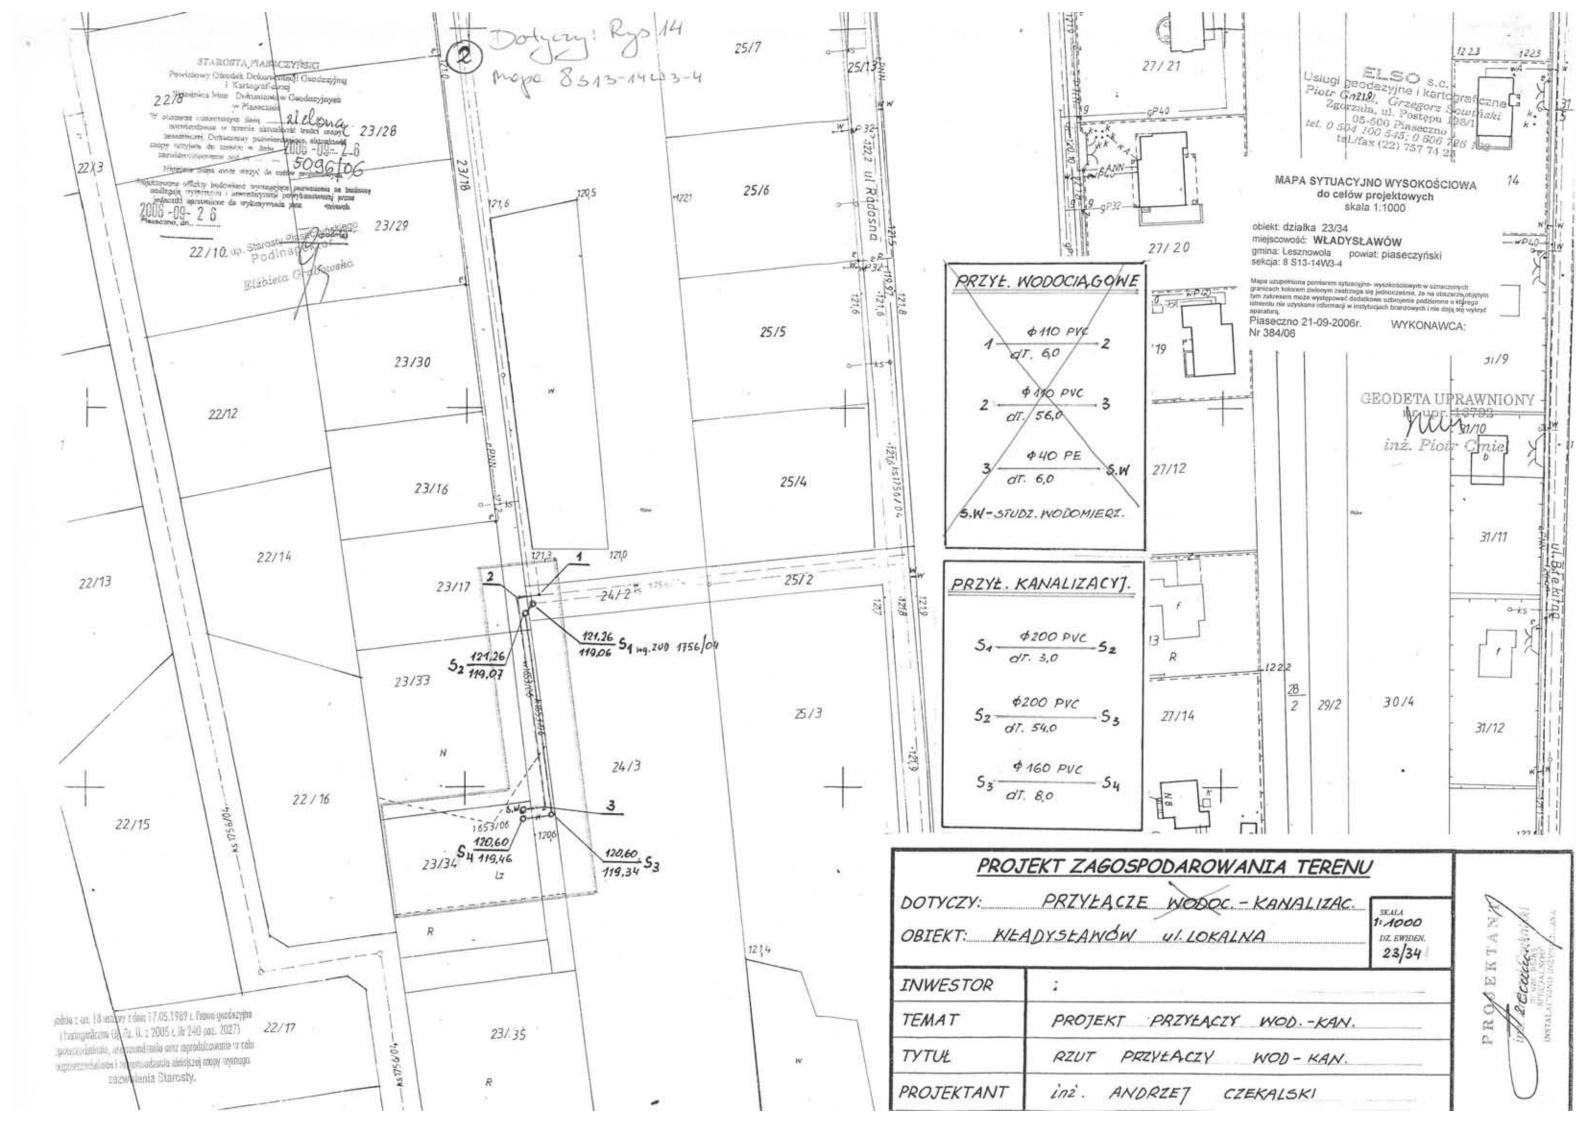

PROFIL PRZYŁA,CZA KANALIZACYJNEGO

		51	52				**		53
00F:V	1:500	STUDIENKA DE \$1000, TEGROS*	K.					STUDZIEN REWITYTNA \$ 4000 DE "TEGRA"	7
RZĘDNA	TERENU	321,26	121,26					120,60	120.60
		906W	10.611					119,34	
ZAGŁĘ	BIENIE	2,2	2,19	54				4.26	
SPADEK	MATERIAŁ	5%		5900		\$200 PV	_		1,5% A160
ODLEG	łoś <i>c</i> i	3,0			54,0				8,0

STAROSTA Place - 1 0 1

05-500 Plaseczno, ul. Chyliczkowskii 14 Na podstawie art. 7d pkt. 2 oraz art. 2a ustawy Prawo geodecyne i kartograficzne (Dz. U. z 2005 r. Nr 240 poz. 2027) uzgodnicno usytuowanie projektowanych sieci ozprojenia terenu.

ZGODNIE Z OPINIA

(wyszczególnianie uzgadnianych sieci uzbrojenia terenu)

Uzgodnione usytuowanie sieci uzbrojenia terenu podlega wyt iczaniu i geodegynej inwentaryzacji powykonawczej przez jednostki uprzemione do wykonywania prac ceodezyjnych. W razie niezgodności reaktacji sieci uzbrojenia terenu z uzgodnionym projektem inwestor zobowiązany jest przedłożyć mapę reancach sieci iziprojema terenu z uzgodnionym projektem inwestor zabowiązany jest przedkrzyc mapę z wynikami pomiarów powykonawczych włościwemu organowi administracji architektorkomo-budowianel. Uzgodnienie usytuowania projektowanych sieci uzbrojenia terenu zachowuje wazność prze okres 3 laf od dnia wydania opinii w sprawie uzgadniania usytuowania projektowanych sięci uzbrojemią terenu Uzgodnienie traci wazność w przypadku, o którym mowa w § 13 Rozporządzenia Ministra Rozwoju Regionalinego i Budownictwa z dnia 2 kwietnia 2001 r. W sprawie geodecyjnej ewidencji sięci uzbrojenia terenologia. Zesność w uzwadniania dokubananicji projektować (Dz. 11. 1873). zespołów uzgadniania dokumentacji projektowej (Dz. U. Nr 35, pozycja, 455).

≟ up. Statosty Piaseczyńsk GEODETA ROYJATOW (Przewodnie as Chartonia mię, nazwako, fostpia)

mgr inz. Anita Wierzejska

Zgodnie z art. 18 ustawy z dała 17.05.1989 r. Prawa geodezyjne l karlograficzne (\$. Dz. U. z 2005 r. Nr 240 poz. 2027) rozpowszechniania, rozprowadzanie oraz reprodukowanie w cela rozpowszechniania i rozprowadzania niniejszej mapy wymaga zezwolapia Starosty.

> STAROSTA PIASECZYNSKI Powietowy Okradel, Colometrický Geodezyjnej

District Country Raini Map - Towns article designing th

2007 -01- 25



KAMALIZACYTHIO Plaseczno, dn. 13:01:2001 KIEROWAIK BOSOTY

mgr inz. Czesław Żukowski Geodeta u zawniony 00-633 (Barszawa ul. Polna 11 - Filia pozwolabie nr 5950

PRZEDSIĘBIORSTWO USŁUGOWE GEODEZYJNO-PROJEKTOWE

"GEO-ZUK" Czeslaw Żukowski

02-954 Warszawa, ul. Królowej Marysieńki 31 m.11 FILIA - ul. Polna 11, tel. 022 825 24 03 NIP: 521-041-07-29

ABELIAN TOWNSHIP STATES DO CELOW PROJEKTOWYCH

m weadystawdw DEINER MR 209/1

183 13-14 W3-4


Mapa na ofectral company to the matter and the cutter exemples were personal and a service of the servic 08 01. 2004


Fire waydurds only him to rea to through integral this wykoszniych ma nuntejszej mispie gragoren od striamyjab, littera nie były zgłoszone do Inwenteryczofi

TWO DESTRUCTIONS OF THE STATE OF THE PROJECTU The state of the s


17.01-20040


mgr inż. Czesław Zukowski Geodeta uprzyniony 00-633 Waszawa ul. Peng 11 - Filla powolenie w 5910

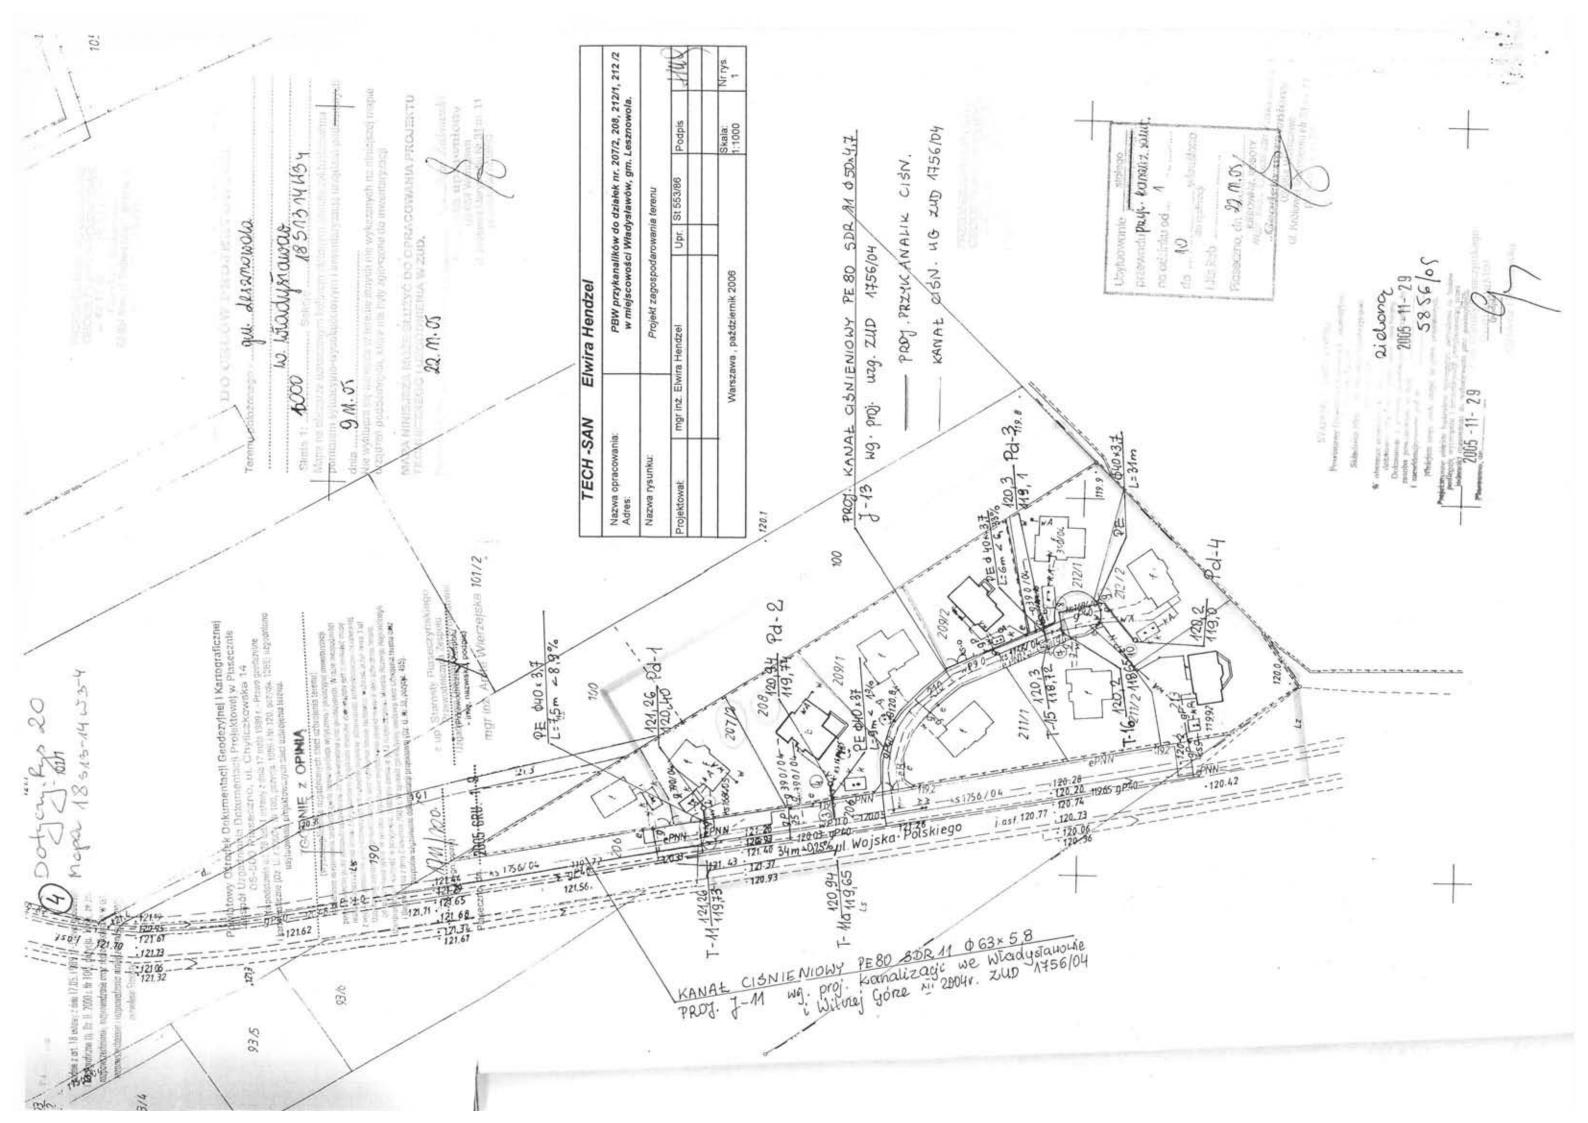

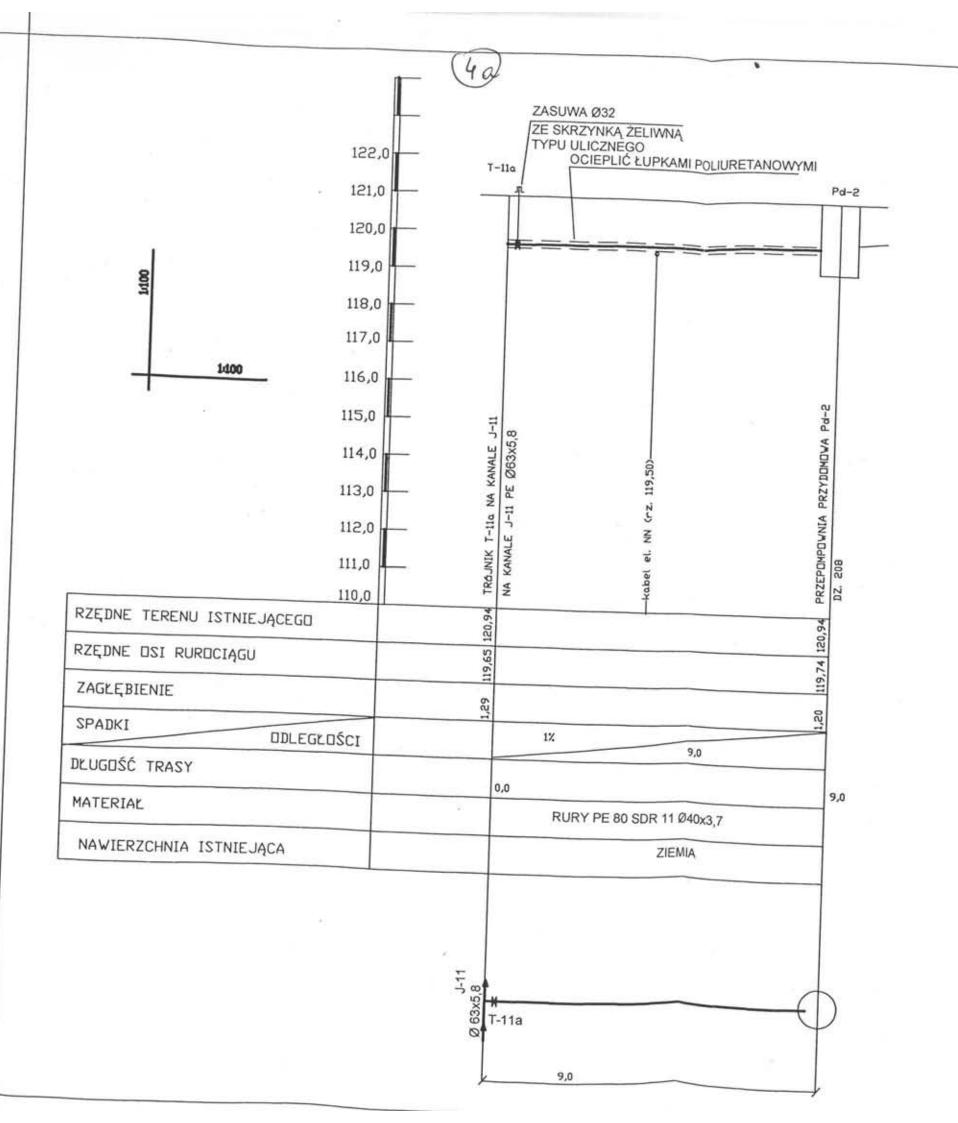



TECH	-SAN	Elwira Hendze	el				
Nazwa opracowania: Adres: Nazwa rysunku:		PBW przykanal w miejscowośc	ików do dzia ci Władysław	riek nr. 207/2	, 208, 212/1, 2	212 /2	
			w miejscowości Władysławów, gm. Lesznowola. Profii przykanalika do dz. 208				
Projektował: mg/	mar inż	Elwira Hendzel	Upr.	St 553/86		lo.	

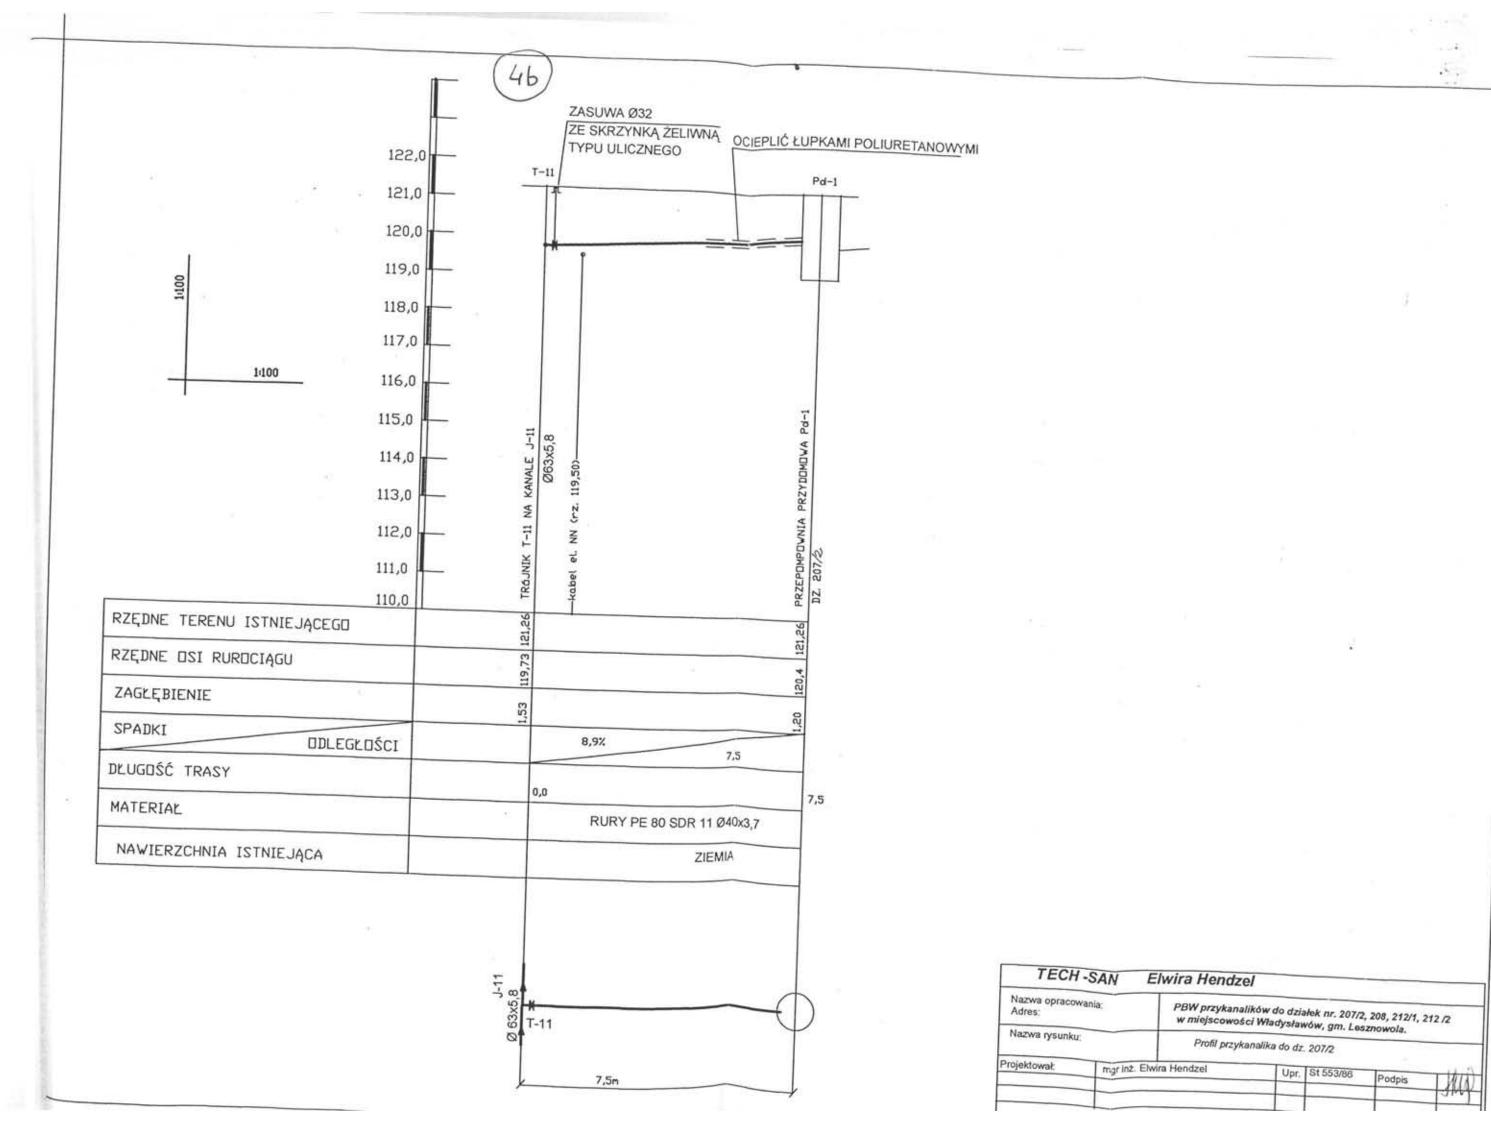


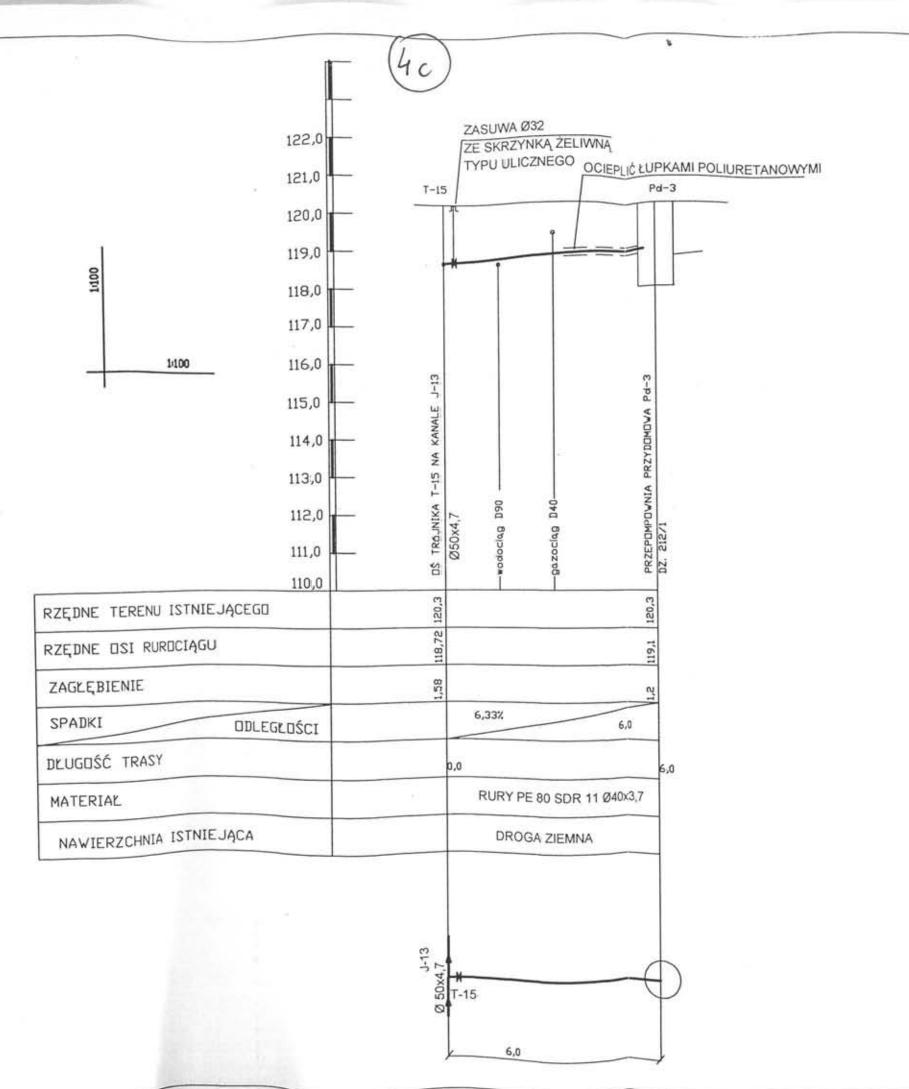

TECH	-SAN EI	wira Hendze	ı.					
Nazwa opracowania: Adres: Nazwa rysunku:		PBW przykanalików do działek nr. 207/2, 208, 212/1, 212 / w miejscowości Władysławów, gm. Lesznowola.						
		Profil przyki	analika do dz.	212/1				
Projektował: mgr inż. El		ra Hendzel	Upr.	St 553/86	Podpis			
	Warsz	awa , październik 2	006		Skala: 1:100/1:100	K		

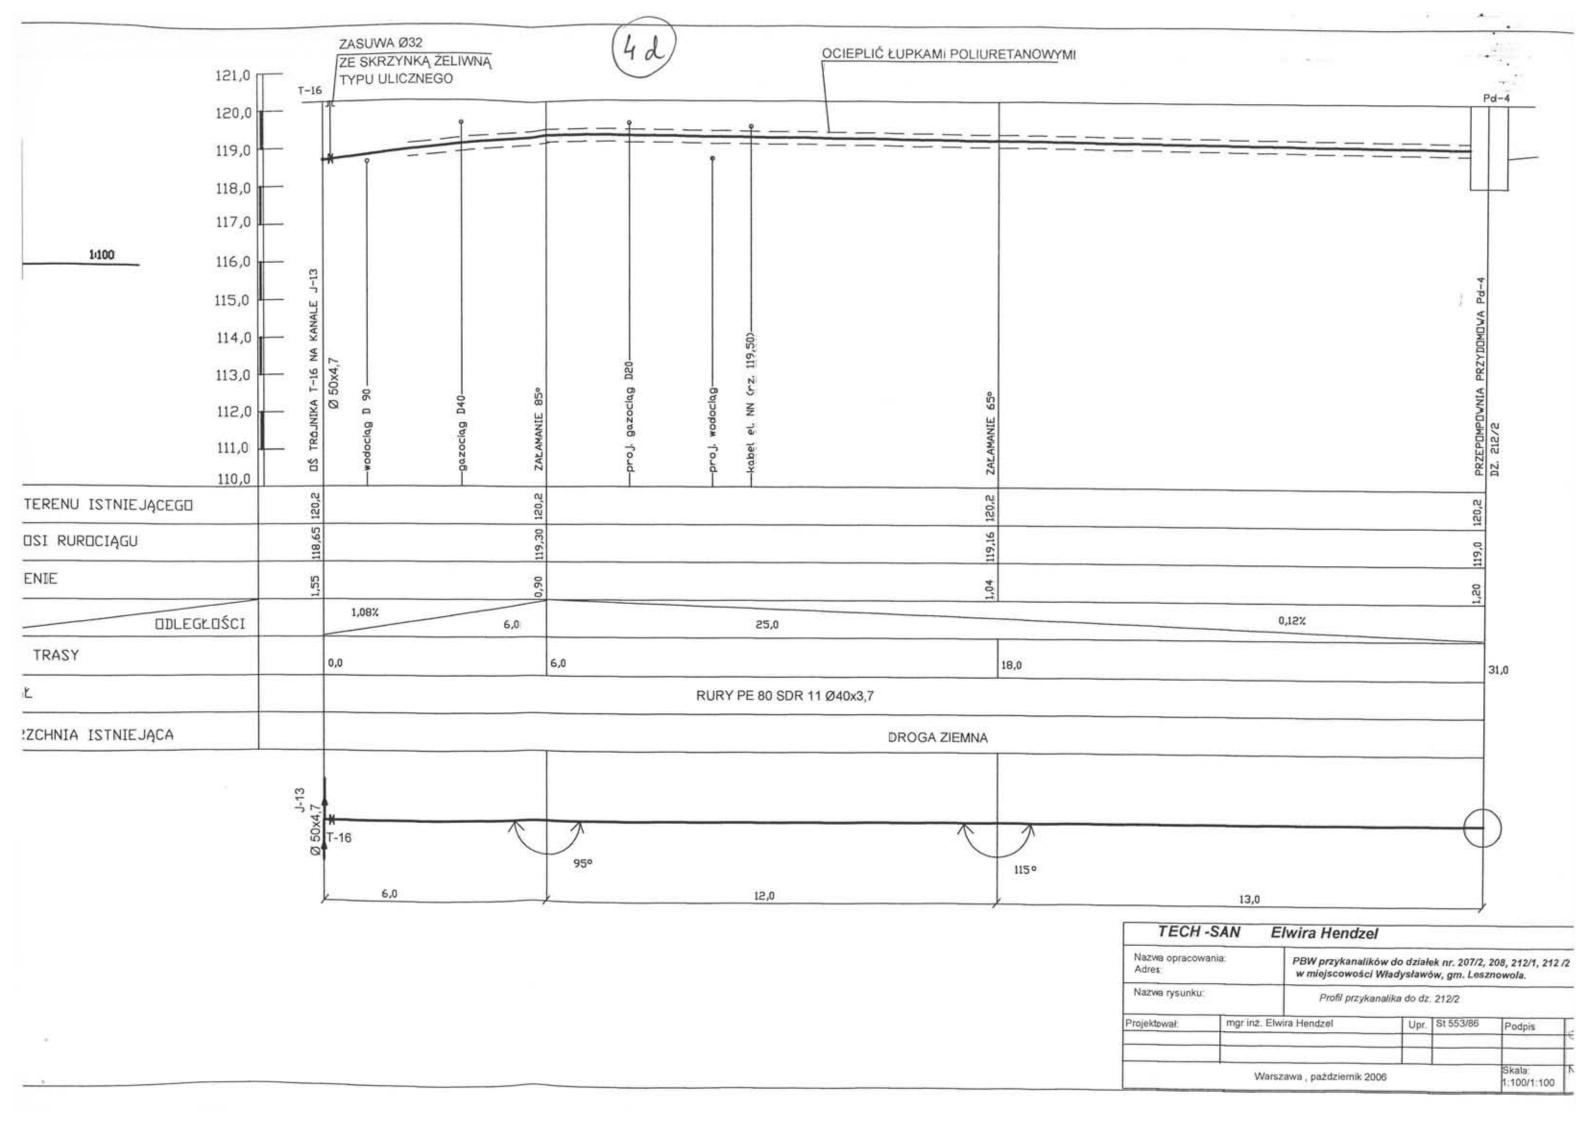

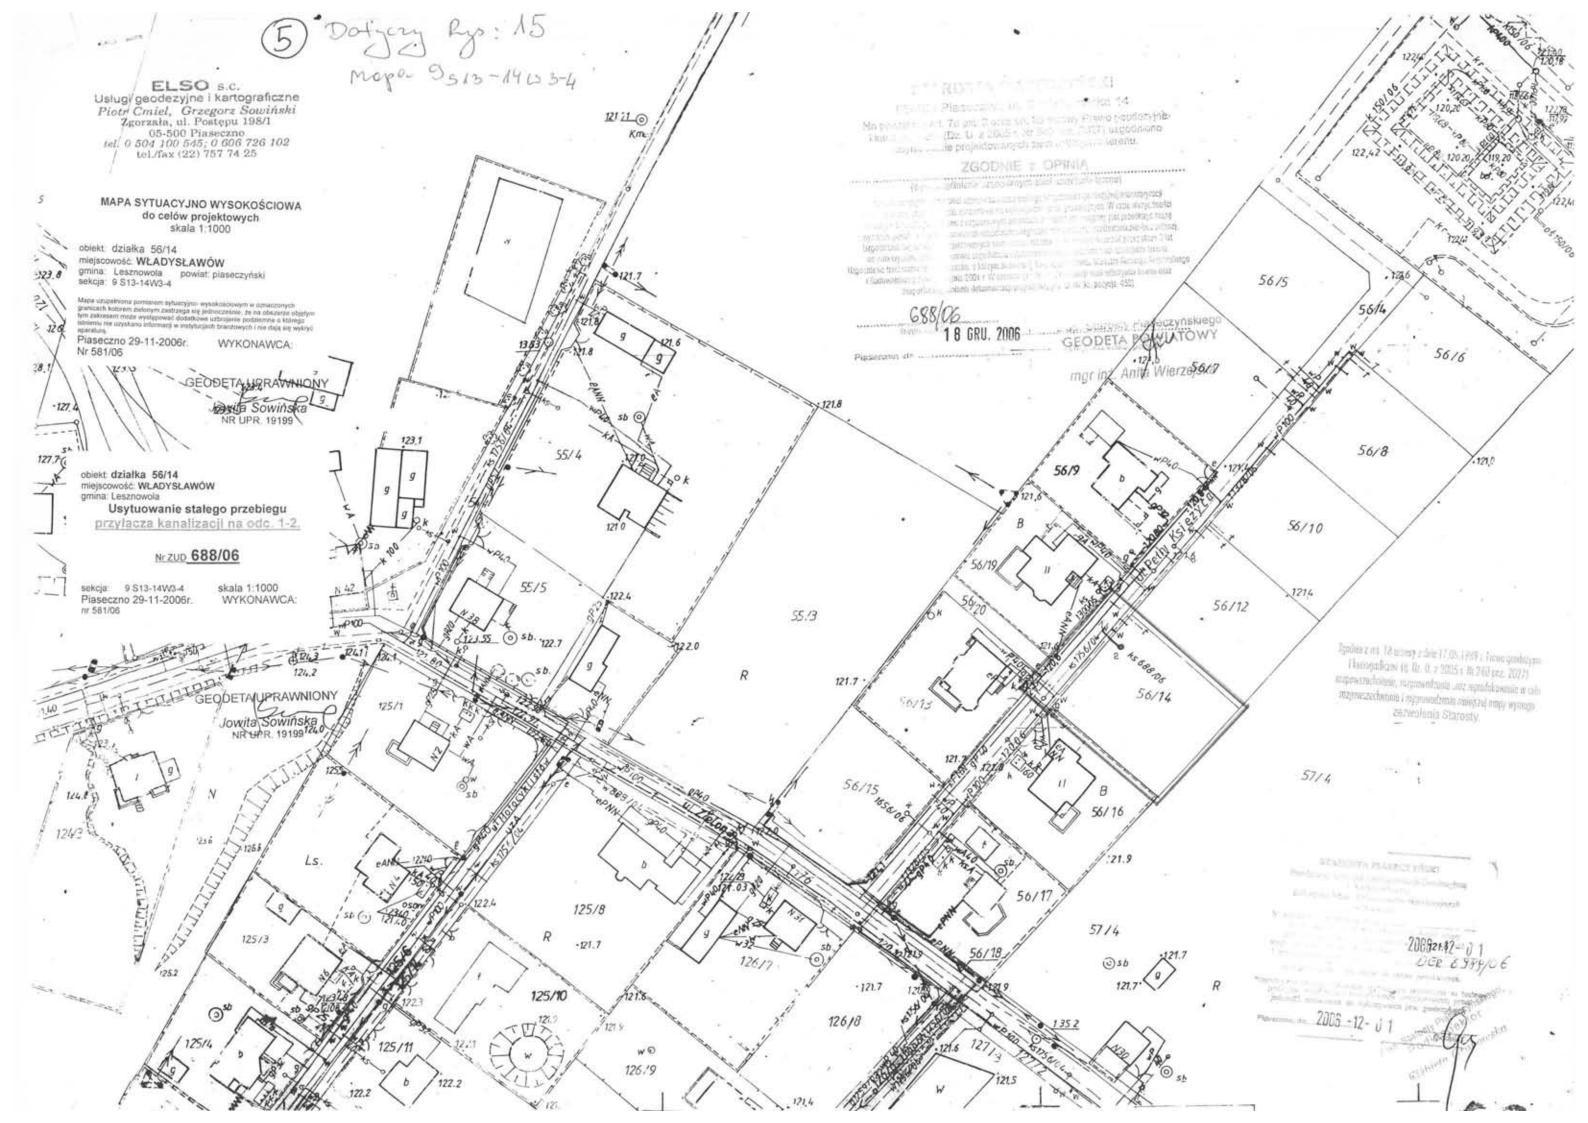

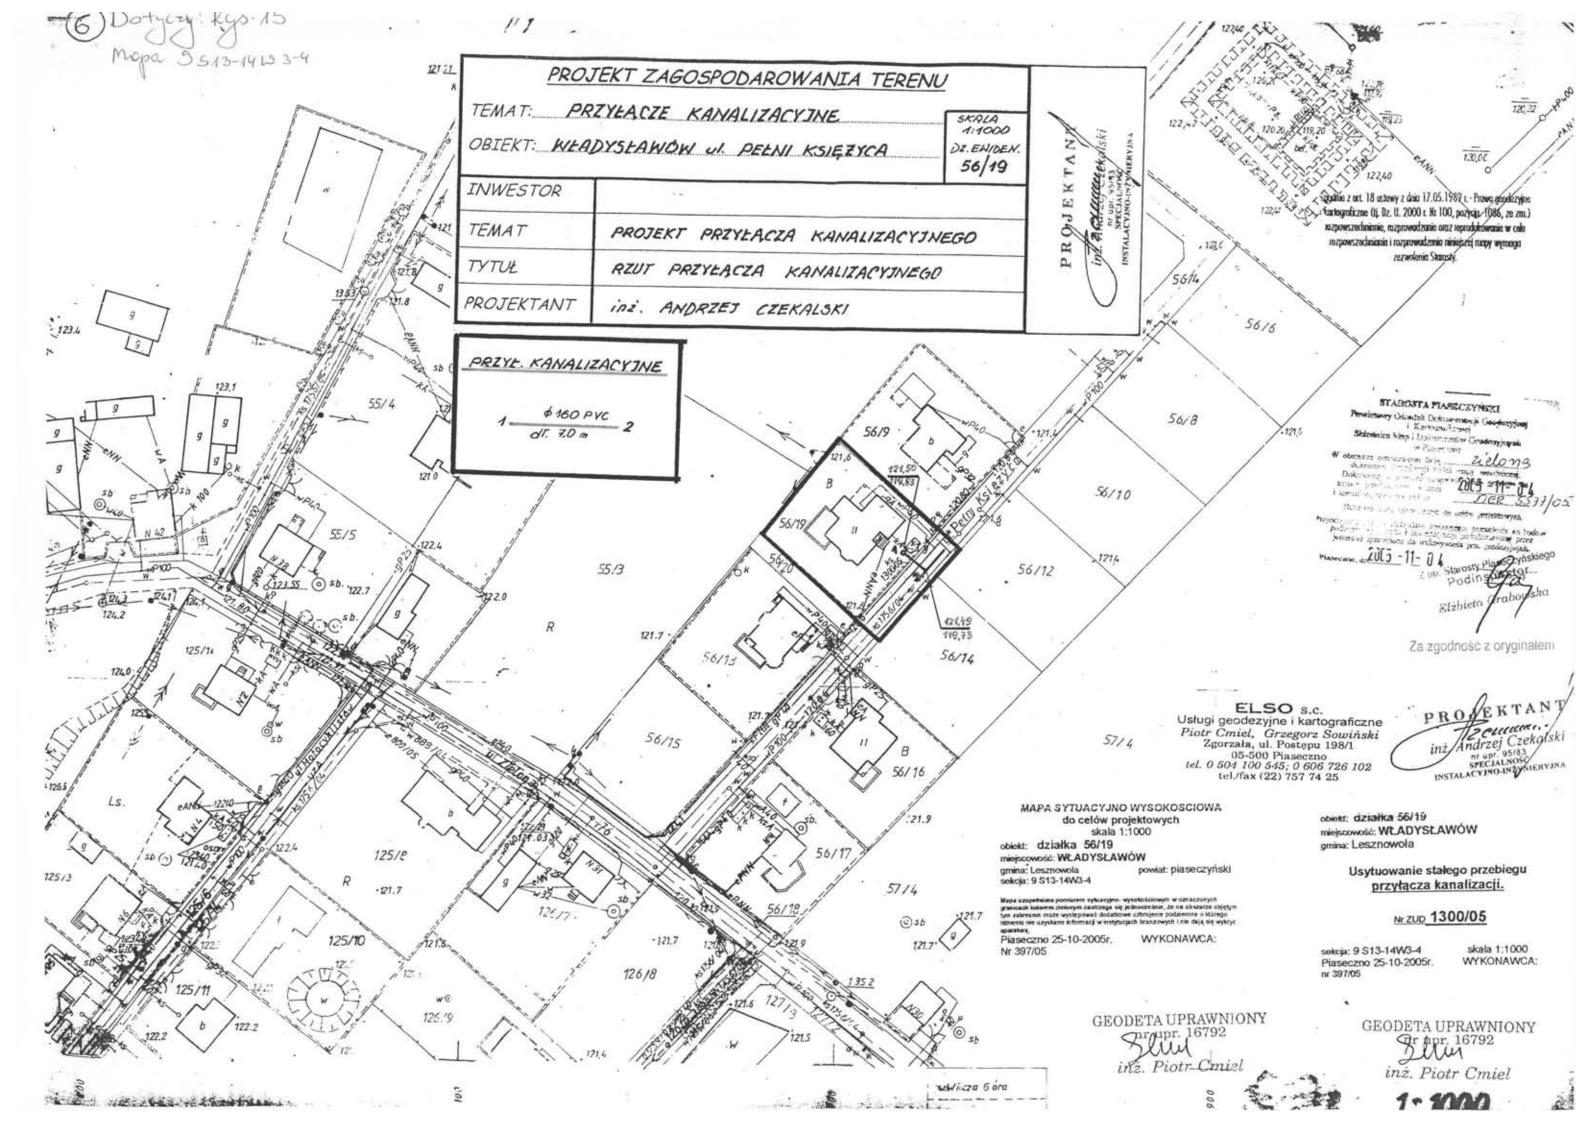

60

PROFIL PRZYŁĄCZA KANALIZACYJNEGO

1:100		NOWOPROJEKT. KANALIZACJA 6200 PVC Z.U.J. 1756/04		STUDITENKA KANAL, PVC-U \$ 1000 WB BETONOWA
DZENNA	A TERENU	64,65		124,6
KZLUIM	RZĘDNA DNA KANAŁU		7 7	119,83
	INA KANALU			
RZĘDNA D	BIENIE	£6,919 3F.		
RZĘDNA D		25%	\$160 PY	1

